

# 久留米工業高専寄宿舎改修その他工事

建築意匠図			建築意匠図		
図面番号	図面名称	縮尺	図面番号	図面名称	縮尺
A-00	図面リスト	NS	A-45	2階 展開図(改修前)	1/50
特-01	改修特記仕様書(1)	NS	A-46	2階 展開図(1)(改修後)	1/50
特-02	改修特記仕様書(2)	NS	A-47	2階 展開図(2)(改修後)	1/50
特-03	改修特記仕様書(3)	NS	A-48	1階 建具キープラン(改修前)	1/100
特-04	改修特記仕様書(4)	NS	A-49	2階 建具キープラン(改修前)	1/100
特-05	改修特記仕様書(5)	NS	A-50	3階・4階・R階 建具キープラン (改修前)	1/100
特-06	改修特記仕様書(6)	NS	A-51	1階 建具キープラン(改修後)	1/100
特-07	改修特記仕様書(7)	NS	A-52	2階 建具キープラン(改修後)	1/100
特-08	改修特記仕様書(8)	NS	A-53	3階・4階・R階 建具キープラン (改修後)	1/100
特-09	改修特記仕様書(9)	NS	A-54	建具表(1)(改修前)	1/50
特-10	改修特記仕様書(10)	NS	A-55	建具表(2)(改修前)	1/50
特-11	工事区分表	NS	A-56	建具表(3)(改修前)	1/50
			A-57	建具表(4)(改修前)	1/50
A-01	全体配置図・案内図	1/1,000	A-58	建具表(1)(改修後)	1/50
A-02	仕上表(1)(改修前・後)	NS	A-59	建具表(2)(改修後)	1/50
A-03	仕上表(2)(改修前・後)	NS	A-60	建具表(3)(改修後)	1/50
A-04	仕上表(3)(改修前・後)	NS	A-61	屋外階段詳細図(1)	図示
A-05	1階平面図(改修前)	1/100	A-62	屋外階段詳細図(2)	図示
A-06	2階平面図(改修前)	1/100	A-63	雑詳細図(1)	図示
A-07	3階平面図(改修前)	1/100	A-64	雑詳細図(2)	図示
A-08	4階・R階平面図(改修前)	1/100	A-65	雑詳細図(3)	図示
A-09	1階平面図(改修後)	1/100	A-66	雑詳細図(4)	図示
A-10	2階平面図(改修後)	1/100	A-67	雑詳細図(5)	図示
A-11	3階平面図(改修後)	1/100	A-68	雑詳細図(6)	図示
A-12	4階・R階平面図(改修後)	1/100	A-69	雑詳細図(7)	図示
A-13	1階天井伏図(改修前)	1/100	G-01	外構図(改修前・後)	1/100
A-14	2階天井伏図(改修前)	1/100	G-02	外構詳細図(1)	図示
A-15	3階・4階・PH天井伏図 (改修前)	1/100			
A-16	1階天井伏図(改修後)	1/100	構造図		
A-17	2階天井伏図(改修後)	1/100			
A-18	3階・4階・PH天井伏図 (改修後)	1/100			
A-19	矩計図(1)(改修前)	1/30	S-01	構造関係共通図	NS
A-20	矩計図(2)(改修前)	1/30	S-02	構造関係共通図 (配筋標準図)	NS
A-21	矩計図(3)(改修前)	1/30	S-03	柱状図	図示
A-22	矩計図(1)(改修後)	1/30			
A-23	矩計図(2)(改修後)	1/30			
A-24	矩計図(3)(改修後)	1/30			
A-25	階段1 階段詳細図(改修前)	1/30			
A-26	階段1 階段詳細図(改修後)	1/30			
A-27	階段2 階段詳細図(改修前・後)	1/30			
A-28	1階平面詳細図(改修前)	1/50			
A-29	1階平面詳細図(改修後)	1/50			
A-30	留学生捕食室・シャワー室 平面詳細図・展開図(改修前)	1/50			
A-31	留学生捕食室・シャワー室 平面詳細図・展開図(改修後)	1/50			
A-32	宿直室・浴室 平面詳細図・展開図(改修前・後)	1/50			
A-33	寮室(シャワー・WC付) 平面詳細・展開図(改修前・後)	1/50			
A-34	2階平面詳細図(改修前)	1/50			
A-35	2階平面詳細図(改修後)	1/50			
A-36	男子寮室 平面詳細図・展開図(改修前・後)	1/50			
A-37	男子寮室(2人) 平面詳細図・展開図(改修前・後)	1/50			
A-38	洗濯室・捕食室 平面詳細図(改修前・後)	1/50			
A-39	1階 展開図(1)(改修前)	1/50			
A-40	1階 展開図(2)(改修前)	1/50			
A-41	1階 展開図(3)(改修前)	1/50			
A-42	1階 展開図(1)(改修後)	1/50			
A-43	1階 展開図(2)(改修後)	1/50			
A-44	1階 展開図(3)(改修後)	1/50			

電気設備図			機械設備図		
図面番号	図面名称	縮尺	図面番号	図面名称	縮尺
特E-01	特記仕様書	NS	特M-01	機械設備工事特記仕様書(1)	NS
			特M-02	機械設備工事特記仕様書(2)	NS
E-01	配置図・屋外配線図(改修後)	1/200			
E-02	受変電設備 単線結線図(改修後)	1/50	M-01	空調・換気設備 機器表(改修後)	NS
E-03	盤結線図(1)	NS	M-02	空調・換気設備 1階平面図(改修後)	1/100
E-04	盤結線図(2)	NS	M-03	空調・換気設備 2階平面図(改修後)	1/100
E-05	盤結線図(3)	NS	M-04	空調・換気設備 3階平面図(改修後)	1/100
E-06	盤結線図(4)	NS	M-05	空調・換気設備 4階・R階平面図(改修後)	1/100
E-07	盤結線図(5)	NS	M-06	空調・換気設備 平面詳細・断面図・機器表(改修図)	図示
E-08	幹線系統図・幹線リスト(1)	NS	M-07	自動制御設備 系統図(改修図)	NS
E-09	幹線リスト(2)	NS	M-08	自動制御設備 1階平面図(改修後)	1/100
E-10	幹線リスト(3)	NS	M-09	自動制御設備 2階平面図(改修後)	1/100
E-11	幹線・動力設備 1階平面図(改修後)	1/100	M-10	自動制御設備 3階・4階平面図(改修後)	1/100
E-12	幹線・動力設備 2階平面図(改修後)	1/100	M-11	衛生設備 機器表・器具表・樹表・凡例 (改修後)	NS
E-13	幹線・動力設備 3階平面図(改修後)	1/100	M-12	衛生設備 系統図(改修前・後)	NS
E-14	幹線・動力設備 4階平面図(改修後)	1/100	M-13	衛生設備 1階平面図(改修後)	1/100
E-15	コンセント設備 1階平面図(改修後)	1/100	M-14	衛生設備 2階平面図(改修後)	1/100
E-16	コンセント設備 2階平面図(改修後)	1/100	M-15	衛生設備 3階平面図(改修後)	1/100
E-17	コンセント設備 3階平面図(改修後)	1/100	M-16	衛生設備 4階・R階平面図・消火用充水タンク詳細図(改修後)	図示
E-18	コンセント設備 4階平面図(改修後)	1/100	M-17	衛生設備 平面詳細図(1)(改修後)	1/30
E-19	照明器具参考姿図(改修後)	NS	M-18	衛生設備 平面詳細図(2)(改修後)	1/30
E-20	電灯設備 1階平面図(改修後)	1/100	M-19	衛生設備 平面詳細図(3)(改修後)	図示
E-21	電灯設備 2階平面図(改修後)	1/100	M-20	衛生設備 平面詳細図(4)(改修後)	図示
E-22	電灯設備 3階平面図(改修後)	1/100	M-21	空調・換気設備 機器表(改修前)	NS
E-23	電灯設備 4階平面図(改修後)	1/100	M-22	空調・換気設備 1階平面図(改修前)	1/100
E-24	構内情報通信網・電話設備系統図	NS	M-23	空調・換気設備 2階平面図(改修前)	1/100
E-25	拡声・テレビ共同受信設備系統図	NS	M-24	空調・換気設備 3階平面図(改修前)	1/100
E-26	監視カメラ・入退室管理・自動火災報知設備系統図	NS	M-25	空調・換気設備 4階・R階平面図(改修前)	1/100
E-27	拡声設備 機器姿図(改修後)	NS	M-26	空調・換気設備 平面詳細・断面図・機器表(改修前)	図示
E-28	監視カメラ設備 機器姿図(改修後)	NS	M-27	自動制御設備 1階平面図(改修前)	1/100
E-29	入退室管理設備 機器姿図(改修後)	NS	M-28	自動制御設備 2階平面図(改修前)	1/100
E-30	弱電設備 1階平面図(改修後)	1/100	M-29	自動制御設備 3階・4階平面図(改修前)	1/100
E-31	弱電設備 2階平面図(改修後)	1/100	M-30	衛生設備 機器表・器具表・樹表・凡例(改修前)	NS
E-32	弱電設備 3階平面図(改修後)	1/100	M-31	衛生設備 1階平面図(改修前)	1/100
E-33	弱電設備 4階平面図(改修後)	1/100	M-32	衛生設備 2階平面図(改修前)	1/100
E-34	自動火災報知設備 1階平面図(改修後)	1/100	M-33	衛生設備 3階平面図(改修前)	1/100
E-35	自動火災報知設備 2階平面図(改修後)	1/100	M-34	衛生設備 4階・R階平面図(改修前)	1/100
E-36	自動火災報知設備 3階平面図(改修後)	1/100	M-35	衛生設備 平面詳細図(1)(改修前)	1/30
E-37	自動火災報知設備 4階・R階平面図(改修後)	1/100	M-36	衛生設備 平面詳細図(2)(改修前)	1/30
E-38	配置図・屋外配線図(改修前)	1/200	M-37	衛生設備 平面詳細図(3)(改修前)	1/30
E-39	受変電設備 単線結線図(改修前)	1/50	M-38	衛生設備 平面詳細図(4)(改修前)	1/30
E-40	幹線・動力設備 1階平面図(改修前)	1/100	M-39	衛生設備 平面詳細図(5)(改修前)	1/30
E-41	幹線・動力設備 2階平面図(改修前)	1/100			
E-42	幹線・動力設備 3階平面図(改修前)	1/100			
E-43	幹線・動力設備 4階平面図(改修前)	1/100			
E-44	電灯・コンセント設備 1階平面図(改修前)	1/100			
E-45	電灯・コンセント設備 2階平面図(改修前)	1/100			
E-46	電灯・コンセント設備 3階平面図(改修前)	1/100			
E-47	電灯・コンセント設備 4階・R階平面図(改修前)	1/100			
E-48	弱電設備 1階平面図(改修前)	1/100			
E-49	弱電設備 2階平面図(改修前)	1/100			
E-50	弱電設備 3階平面図(改修前)	1/100			
E-51	弱電設備 4階平面図(改修前)	1/100			
E-52	自動火災報知設備 1階平面図(改修前)	1/100			
E-53	自動火災報知設備 2階平面図(改修前)	1/100			
E-54	自動火災報知設備 3階平面図(改修前)	1/100			
E-55	自動火災報知設備 4階・R階平面図(改修前)	1/100			

年 度	設計年月	設計業務名	工事名称	図面名称	縮尺	建築士法第20条第1項に基づく表示	独立行政法人 国立高等専門学校機構 久留米工業高等専門学校					図面番号
							事務部長	総務課長	総務課長補佐	係長	担当	
令和7年度	令和7年7月	久留米工業高専寄宿舎改修設計業務	久留米工業高専寄宿舎改修その他工事	図面リスト	A1：NS A3：NS	株式会社 手島建築設計事務所 福岡本社 TEL 092-522-5311 東京都港区芝1丁目13番16号 FAX 092-522-5183 一級建築士事務所 福岡県知事登録 第1-11499号 一級建築士 国土交通大臣登録 第350116号 野田 康広						A-00



	<div><div>○ 他工事又は他工種との取合い</div><div>○ 埋設配管・配線および鉄筋調査</div></div>	<p>電子納品は次の規定に従うものとする。</p> <p>1) 貸与する設計図のC A Dデータは以下による。</p> <p>著作権者：独立行政法人国立高等専門学校機構 久留米工業高等専門学校</p> <p>ファイル形式：JWW, DXF, PDF</p> <p>貸与条件：貸与するC A Dデータを本工事における施工図又は完成図の作成のため以外に使用しないこと。</p> <p>2) 完成写真の撮影に関する著作権者の権利等については次のi) 及びii) によることとし、受注者は撮影者等との契約に当たってもそれらの承諾を条件とする。</p> <p>i) 提出された写真は、独立行政法人国立高等専門学校機構が行う事務及び認めた用途に関して、無償で利用することができるものとする。この際、著作権者を表示しないこと及びその利用に必要な範囲で改変を行うことができるものとする。</p> <p>ii) 受注者及び撮影者等は、撮影時に取得した全ての写真（提出していないものを含む。）及びその改変物、複製物を公表、閲覧、譲渡その他一切の方法により第三者に使用させてはならない。ただし、あらかじめ発注者の承諾を受けた場合は、この限りではない。</p> <p>3) 電子納品の対象は上記によるほか、監督職員と受注者で協議を行う。</p> <p>4) 電子成果品は、提出前に電子成果品作成支援・検査システムによるチェックを行い、エラーがないことを確認した後、ウイルス対策を実施したうえで監督職員に提出する。</p> <p>5) 提出方法及びファイル形式は以下による。</p> <p>電子媒体：C D－R又はD V D－R</p> <p>C A Dデータ：JWW, S X F, D X F及びP D F</p> <p>上記の他、監督職員が認めた形式</p>	<div>3</div> <div>防水改修工事</div> <div><div>○ 施工数量調査</div><div>○ 降雨等に対する養生方法（とい共）</div><div>・改修工法の種類及び工程</div><div>○ 既存防水の処理</div><div>○ 既存下地の処理</div><div>・アスファルト防水</div></div>	<p>仮設間仕切り及び仮設扉の設置箇所</p> <p>○ 図示による</p> <p>仮設間仕切りの種類と材質等</p> <table><thead><tr><th>種別</th><th>仕上げ（厚さmm）</th><th>塗装</th><th>充填</th></tr></thead><tbody><tr><td>・A種</td><td>○ せっこうボード 種類（・） 厚さ（・ mm ※9.5mm） 合板 材種（・） 厚さ（・ mm ※9mm）</td><td>○ 無し ・片面 ・</td><td>グラスウール 厚さ mm</td></tr><tr><td>○ B種</td><td></td><td></td><td></td></tr><tr><td>※C種</td><td>防災シート</td><td></td><td></td></tr></tbody></table> <p>仮設間仕切りに設ける仮設扉の材質等</p> <table><thead><tr><th>材質</th><th>仕上げ</th><th>塗装</th><th>設置箇所</th></tr></thead><tbody><tr><td>※木製</td><td>※合板張り程度</td><td>○ 無し ・片面</td><td>○ 4か所 ○ 図示による</td></tr><tr><td>・</td><td>・</td><td>・</td><td>・</td></tr></tbody></table>	種別	仕上げ（厚さmm）	塗装	充填	・A種	○ せっこうボード 種類（・） 厚さ（・ mm ※9.5mm） 合板 材種（・） 厚さ（・ mm ※9mm）	○ 無し ・片面 ・	グラスウール 厚さ mm	○ B種				※C種	防災シート			材質	仕上げ	塗装	設置箇所	※木製	※合板張り程度	○ 無し ・片面	○ 4か所 ○ 図示による	・	・	・	・	<div><div>2</div><div>仮設工事</div><div><div>・騒音・粉じん等の対策</div><div>○ 足場等</div><div>○ 既存部分の養生</div></div></div>	<p>[2. 1. 3]</p> <p>[2. 2. 1] [表 2. 2. 1]</p> <p>「手すり先行工法に関するガイドライン」に基づく足場の設置に当たっては、同ガイドラインの別紙1「手すり先行工法による足場の組立て等に関する基準」における2の(2)手すり据置方式又は(3)手すり先行専用足場方式により行う。</p> <p>外部足場</p> <p>○ 設置する （設置範囲 ○ 工事に必要な範囲 ・ 図示による ・ ）</p> <p>設置しない</p> <p>防護シート</p> <p>○ 設置する （設置範囲 ・ 工事に必要な範囲 ・ 図示による ・ ）</p> <p>設置しない</p> <p>内部足場</p> <p>○ 設置する （※脚立、足場板等 ・ ）</p> <p>設置しない</p> <p>○ 材料、撤去材等の運搬方法</p> <p>種別（・ A種 ・ B種 ・ C種 ○ 種 ・ E種）</p> <p>C種：利用可能なエレベーター（・ 図示による ・ ）</p> <p>D種：利用可能な階段（・ 図示による ・ ）</p> <p>[2. 3. 1]</p> <p>養生方法等</p> <p>○ 既存部分</p> <p>養生方法（※ビニルシート、合板 ・ ）</p> <p>○ 既存家具、既存設備等</p> <p>養生方法（※ビニルシート等 ・ ）</p> <p>・ 既存ブラインド、カーテン等</p> <p>養生方法（・ ビニルシート等 ・ ）</p> <p>保管場所（・ 図示による ・ ）</p> <p>・ 固定された備品、机、ロッカー等の移動</p> <p>・ 図示による</p> <p>既存部分に汚染又は損傷を与えるおそれのある場合は養生を行う。また、万一損傷等を与えた場合は、受注者の責任において速やかに修復等の処置を行う。</p>	<p>[1. 6. 2, 3]</p> <p>調査範囲</p> <p>○ 図示による</p> <p>調査方法</p> <p>・ 図示による</p> <p>既存部分の破壊を行った場合の補修方法</p> <p>・ 図示による</p> <p>調査報告書（提出部数 ・ 2部 ・ ）</p> <p>[3. 1. 3]</p> <p>※改修標準仕様書3. 1. 3(5) ⑦～⑨による</p> <p>[3. 1. 4]</p> <p>防水改修工法の種類（・ ）工法</p> <p>シーリング改修工法の種類 ○ 再充填 ）工法</p> <p>[3. 1. 4] [3. 2. 3, 4, 6]</p> <p>既存保護層の撤去</p> <p>・ 行う（範囲 ・ 図示による ・ ）</p> <p>・ 行わない</p> <p>既存防水層の撤去</p> <p>○ 行う（範囲 ○ 図示による ・ ）</p> <p>・ 行わない</p> <p>既存露出防水層表面の仕上げ塗装の除去</p> <p>・ 行う（・ M4S ・ M4S1 ・ M4C ・ M4D1 ・ L4X）</p> <p>○ 行わない</p> <p>[3. 2. 6]</p> <p>既存下地の補修箇所の形状、長さ、数量等</p> <p>○ 図示による</p> <p>POS工法及びPOS1工法（機械的固定方法）の既存保護層を撤去し防水層を非撤去とした立上り部等の処置</p> <p>※改修標準仕様書3. 2. 6(4) ⑦ ⑧ ⑨～⑬による</p> <p>設備機器架台、配管受部、パラベット、貫通パイプ回り、手すり・丸環の取付け部、塔屋出入口部等の欠損部及び防水層末端部の納まり部の処理</p> <p>※監督職員と協議する</p> <p>・ 図示による</p> <p>[3. 3. 2～5]</p> <p>・ 屋根保護防水（既存）</p> <p>新設防水層の種類</p> <table><thead><tr><th>改修工法</th><th>新設種別</th><th>施工箇所</th><th>断熱材[G]</th><th>絶縁用シート</th></tr></thead><tbody><tr><td>・ P2A</td><td>・ A-1 ・ A-2 ・ A-3</td><td></td><td></td><td>※<math>\delta</math> リフレンフィルム 厚さ0. 15mm以上 又は<math>\delta</math> フラッシュクロス 70g/㎡程度</td></tr><tr><td>・ P1B</td><td>・ B-1 ・ B-2</td><td></td><td></td><td>・</td></tr><tr><td>・ P2A1</td><td>・ A1-1 ・ A1-2 ・ A1-3</td><td></td><td>（種類） ※JIS A 9521Iに基づく押出法<math>\delta</math> リフレンフィルム断熱材3種bA（スパン付き）</td><td>※<math>\delta</math> フラッシュクロス 70g/㎡程度</td></tr><tr><td>・ P1B1</td><td>・ B1-1 ・ B1-2</td><td></td><td>（厚さ）(mm) ・</td><td>・</td></tr></tbody></table> <p>改質アスファルトルーフィングシートの種類及び厚さ</p> <p>※改修標準仕様書3. 3. 3から表3. 3. 9による</p> <p>・ JIS A 6013に基づく種類及び厚さ</p> <p>用途による区分</p> <p>材料による区分 ※R種</p> <p>厚さ（ ）mm以上</p> <p>部分粘着層付改質アスファルトルーフィングシートの種類及び厚さ</p> <p>※改修標準仕様書表3. 3. 3から表3. 3. 9による</p> <p>・ JIS A 6013に基づく種類及び厚さ</p> <p>用途による区分</p> <p>材料による区分 ※R種</p> <p>厚さ（ ）mm以上</p> <p>平場の保護コンクリートの厚さ</p> <p>こて仕上げ ※水下 80mm以上</p> <p>床タイル張り ※水下 60mm以上</p> <p>立上り部の保護工法</p> <p>・ 乾式保護材</p> <p>商業系パネルI 類（厚さ（mm） 幅（mm））</p> <p>・ れんが押え（※JIS R 1250 ・ ）</p> <p>・ コンクリート押え</p> <p>・ モルタル押え（屋内）</p> <p>立上り部の押え金物の材質、形状及び寸法</p> <p>※アルミニウム製 L-30×15×2. 0mm程度</p> <p>・</p> <p>屋上排水溝</p> <p>※図示による</p> <p>・</p>	改修工法	新設種別	施工箇所	断熱材[G]	絶縁用シート	・ P2A	・ A-1 ・ A-2 ・ A-3			※ $\delta$ リフレンフィルム 厚さ0. 15mm以上 又は $\delta$ フラッシュクロス 70g/㎡程度	・ P1B	・ B-1 ・ B-2			・	・ P2A1	・ A1-1 ・ A1-2 ・ A1-3		（種類） ※JIS A 9521Iに基づく押出法 $\delta$ リフレンフィルム断熱材3種bA（スパン付き）	※ $\delta$ フラッシュクロス 70g/㎡程度	・ P1B1	・ B1-1 ・ B1-2		（厚さ）(mm) ・	・	<p>・ 屋根露出防水（既存）</p> <p>新設防水層の種類</p> <table><thead><tr><th>改修工法</th><th>新設種別</th><th>施工箇所</th><th>断熱材[G]</th><th>仕上塗料</th><th>高日射反射率防水[G]</th><th>備考</th></tr><tr><th></th><th></th><th></th><th></th><th>種類</th><th>使用量</th><th></th></tr></thead><tbody><tr><td>・ M4C</td><td>・ C-1 ・ C-2 ・ C-3 ・ C-4</td><td></td><td></td><td>・ アスファルトルーフィング 類の製造所の仕様</td><td>※アスファルトルーフィング 類の製造所の仕様</td><td>・ 適用する</td></tr><tr><td>・ M3D ・ POD</td><td>・ D-1 ・ D-2</td><td></td><td></td><td>・ アスファルトルーフィング 類の製造所の仕様</td><td>※アスファルトルーフィング 類の製造所の仕様</td><td>・ 適用する</td></tr><tr><td>・ POD1 ・ M3D1 ・ M4D1</td><td>・ D1-1 ・ D1-2</td><td>改修標準仕様書3. 3. 2(9)（種類） ・ （厚さ）(mm) ・</td><td>・ アスファルトルーフィング 類の製造所の仕様</td><td>※アスファルトルーフィング 類の製造所の仕様</td><td>・ 適用する</td><td>・ 脱気装置 ・ 設ける ・ 設けない 改修用ドレン ・ 設ける ・ 設けない</td></tr></tbody></table> <p>改質アスファルトルーフィングシートの種類及び厚さ</p> <p>※改修標準仕様書表3. 3. 3から表3. 3. 9による</p> <p>・ JIS A 6013に基づく種類及び厚さ</p> <p>用途による区分</p> <p>材料による区分 ※R種</p> <p>厚さ（ ）mm以上</p> <p>部分粘着層付改質アスファルトルーフィングシートの種類及び厚さ</p> <p>※改修標準仕様書表3. 3. 3から表3. 3. 9による</p> <p>・ JIS A 6013に基づく種類及び厚さ</p> <p>用途による区分</p> <p>材料による区分 ※R種</p> <p>厚さ（ ）mm以上</p> <p>絶縁断熱工法のルーフトレン回り及び立上り部周辺の断熱材の張りじまい位置</p> <p>※図示による</p> <p>絶縁工法及び絶縁断熱工法の脱気装置の種類及び設置数量</p> <p>種類 ※アスファルトルーフィング類の製造所の指定</p> <p>設置数量 ※アスファルトルーフィング類の製造所の指定（個）</p> <p>立上り部の押え金物の材質、形状及び寸法</p> <p>※アルミニウム製 L-30×15×2. 0mm程度</p> <p>・</p> <p>屋上排水溝</p> <p>※図示による</p> <p>・</p> <p>・ 屋内防水</p> <p>防水層の種類</p> <table><thead><tr><th>改修工法</th><th>種別</th><th>施工箇所</th></tr></thead><tbody><tr><td>・ P1E ・ P2E</td><td>・ E-1 ・ E-2</td><td></td></tr></tbody></table> <p>保護層 ・ 設ける（※図示による ・ ）</p> <p>・ 設けない</p> <p>E-1の工程3を行う部位</p> <p>※防水槽、浴槽等素時水に接する部位</p> <p>立上り部の押え金物の材質、形状及び寸法</p> <p>※アルミニウム製 L-30×15×2. 0mm程度</p> <p>排水溝</p> <p>※図示による</p> <p>・</p> <p>[3. 4. 2, 3]</p> <p>屋根露出防水（既存）</p> <p>新設防水層の種類</p> <table><thead><tr><th>改修工法</th><th>新設種別</th><th>施工箇所</th><th>断熱材[G]</th><th>仕上塗料</th><th>高日射反射率防水[G]</th><th>備考</th></tr><tr><th></th><th></th><th></th><th></th><th>種類</th><th>使用量</th><th></th></tr></thead><tbody><tr><td>・ M4S</td><td>・ AS-T1 ・ AS-T2 ・ AS-J2</td><td></td><td></td><td>・ 改質アスファルトルーフィング 類の製造所の仕様</td><td>※改質アスファルトルーフィング 類の製造所の仕様</td><td>・ 適用する</td></tr><tr><td>・ M3AS</td><td>・ AS-T3 ・ AS-T4 ・ AS-J1</td><td></td><td></td><td>・ 改質アスファルトルーフィング 類の製造所の仕様</td><td>※改質アスファルトルーフィング 類の製造所の仕様</td><td>・ 適用する</td></tr><tr><td>・ POAS</td><td>・ AS-T3 ・ AS-T4 ・ AS-J1 ・ AS-J3</td><td></td><td></td><td>・ 改質アスファルトルーフィング 類の製造所の仕様</td><td>※改質アスファルトルーフィング 類の製造所の仕様</td><td>・ 適用する</td></tr><tr><td>・ M3ASI ・ M4ASI ・ POASI</td><td>・ AS1-T1 ・ AS1-J1</td><td>改修標準仕様書3. 4. 2(3) ⑦（種類） ・ （厚さ）(mm) ・</td><td>・ 改質アスファルトルーフィング 類の製造所の仕様</td><td>※改質アスファルトルーフィング 類の製造所の仕様</td><td>・ 適用する</td><td>・ 脱気装置 ・ 設ける ・ 設けない 改修用ドレン ・ 設ける ・ 設けない 防湿層 ・ 設ける ・ 設けない</td></tr></tbody></table> <p>改質アスファルトシートの種類及び厚さ</p> <p>※改修標準仕様書表3. 4. 1から表3. 4. 3による</p> <p>・ JIS A 6013に基づく種類及び厚さ</p> <p>用途による区分</p> <p>材料による区分 ※R種</p> <p>厚さ（ ）mm以上</p> <p>・</p>	改修工法	新設種別	施工箇所	断熱材[G]	仕上塗料	高日射反射率防水[G]	備考					種類	使用量		・ M4C	・ C-1 ・ C-2 ・ C-3 ・ C-4			・ アスファルトルーフィング 類の製造所の仕様	※アスファルトルーフィング 類の製造所の仕様	・ 適用する	・ M3D ・ POD	・ D-1 ・ D-2			・ アスファルトルーフィング 類の製造所の仕様	※アスファルトルーフィング 類の製造所の仕様	・ 適用する	・ POD1 ・ M3D1 ・ M4D1	・ D1-1 ・ D1-2	改修標準仕様書3. 3. 2(9)（種類） ・ （厚さ）(mm) ・	・ アスファルトルーフィング 類の製造所の仕様	※アスファルトルーフィング 類の製造所の仕様	・ 適用する	・ 脱気装置 ・ 設ける ・ 設けない 改修用ドレン ・ 設ける ・ 設けない	改修工法	種別	施工箇所	・ P1E ・ P2E	・ E-1 ・ E-2		改修工法	新設種別	施工箇所	断熱材[G]	仕上塗料	高日射反射率防水[G]	備考					種類	使用量		・ M4S	・ AS-T1 ・ AS-T2 ・ AS-J2			・ 改質アスファルトルーフィング 類の製造所の仕様	※改質アスファルトルーフィング 類の製造所の仕様	・ 適用する	・ M3AS	・ AS-T3 ・ AS-T4 ・ AS-J1			・ 改質アスファルトルーフィング 類の製造所の仕様	※改質アスファルトルーフィング 類の製造所の仕様	・ 適用する	・ POAS	・ AS-T3 ・ AS-T4 ・ AS-J1 ・ AS-J3			・ 改質アスファルトルーフィング 類の製造所の仕様	※改質アスファルトルーフィング 類の製造所の仕様	・ 適用する	・ M3ASI ・ M4ASI ・ POASI	・ AS1-T1 ・ AS1-J1	改修標準仕様書3. 4. 2(3) ⑦（種類） ・ （厚さ）(mm) ・	・ 改質アスファルトルーフィング 類の製造所の仕様	※改質アスファルトルーフィング 類の製造所の仕様	・ 適用する	・ 脱気装置 ・ 設ける ・ 設けない 改修用ドレン ・ 設ける ・ 設けない 防湿層 ・ 設ける ・ 設けない	<p>○ 合成高分子系ルーフィングシート防水</p> <p>[3. 5. 2～4] [表3. 5. 1～3]</p> <p>○ 屋根保護防水</p> <p>新設防水層の種類</p> <table><thead><tr><th>改修工法</th><th>新設種別</th><th>施工箇所</th><th>断熱材[G]</th><th>仕上塗料</th><th>高日射反射率防水[G]</th><th>備考</th></tr><tr><th></th><th></th><th></th><th></th><th>種類</th><th>使用量</th><th></th></tr></thead><tbody><tr><td>・ POS ・ S4S</td><td>・ S-F1 ・ S-F2 ・ S-M1 ・ S-M2</td><td></td><td></td><td>・ ルーフィングシートの製造所の仕様</td><td>※<math>\delta</math>-ルーフィングシートの製造所の仕様</td><td>・ 脱気装置 ・ 設ける ・ 設けない 改修用ドレン ・ 設ける ・ 設けない</td></tr><tr><td>・ S3S</td><td>・ S-F1 ・ S-F2</td><td>・ プレキャストコンクリート 下地 ・ ・ プレキャストコンクリート 下地 ・</td><td></td><td>・ ルーフィングシートの製造所の仕様</td><td>※<math>\delta</math>-ルーフィングシートの製造所の仕様</td><td>・ 脱気装置 ・ 設ける ・ 設けない</td></tr><tr><td>○ M4S</td><td>・ S-M1 ○ S-M2</td><td></td><td></td><td>・ ルーフィングシートの製造所の仕様</td><td>※<math>\delta</math>-ルーフィングシートの製造所の仕様</td><td>・ 脱気装置 ・ 適用する ・ 適用する</td></tr><tr><td>・ POS1 ・ S3S1 ・ S4S1 ○ M4S1</td><td>・ S1-F1 ・ S1-F2 ・ S4-M1 ○ S1-M2</td><td>・ プレキャストコンクリート 下地 ・ ・ プレキャストコンクリート 下地 ・ ・ ・ 改修標準仕様書3. 5. 2(3) (x) (b)（種類） ・ （厚さ）(mm) ・ ・ 25 ・ 50 ・ ・ 改修標準仕様書3. 5. 2(3) (x) (a)（種類） ○ <math>\delta</math> リフレンフィルム3種b （厚さ）(mm) ○ 30 ・ 25 ・ 50</td><td>・ ルーフィングシートの製造所の仕様</td><td>※<math>\delta</math>-ルーフィングシートの製造所の仕様</td><td>・ 適用する</td><td>・ 脱気装置 ・ 設ける ○ 設けない 改修用ドレン ・ 設けない</td></tr></tbody></table> <p>S-F1、S-M1、S-F2、S-M2の仕様</p> <p>※非歩行仕様</p> <p>・ 軽歩行仕様</p> <p>S1-M1及びS1-M2における防湿用フィルム</p> <p>○ 設置する ・ 設置しない</p> <p>合成高分子系ルーフィングシートの種類及び厚さ</p> <p>※改修標準仕様書表3. 5. 1から表3. 5. 3による</p> <p>・ JIS A 6008に基づく種類及び厚さ</p> <p>種類</p> <p>厚さ ・ mm以上</p> <p>絶縁用シート及び可塑剤移行防止用シートの材質</p> <p>※発泡ポリエチレンシート</p> <p>・</p> <p>固定金具の材質、形状及び寸法</p> <p>※厚さ0. 4mm以上の防錆処理した鋼板、ステンレス鋼板又はそれらの鋼板の片面若しくは両面に樹脂を積層加工したもの</p> <p>・</p> <p>接着工法の場合の脱気装置の種類及び設置数量</p> <p>種類 ※ルーフィングシートの製造所の仕様</p> <p>設置数量 ※ルーフィングシートの製造所の仕様（個）</p> <p>接着工法の場合のプレキャストコンクリート部材下地のB地処理</p> <p>・ 行う（・ 図示による ・ ）</p> <p>プレキャストコンクリート部材の入隅部の増張り（種別S-F1、S1-F1の場合）</p> <p>・ 行う（・ 図示による ・ ）</p> <p>・ 行わない</p> <p>機械的固定工法の場合の一般部のルーフィングシートの張付け</p> <p>1章 適用区分による風圧力の（・ 1 ・ 1. 15 ・ 1. 3）倍の風圧力に対応した工法</p> <p>立上り部の押え金物の材質、形状及び寸法</p> <p>※アルミニウム製 L-30×15×2. 0mm程度</p> <p>・</p> <p>屋上排水溝</p> <p>※図示による</p> <p>・</p>	改修工法	新設種別	施工箇所	断熱材[G]	仕上塗料	高日射反射率防水[G]	備考					種類	使用量		・ POS ・ S4S	・ S-F1 ・ S-F2 ・ S-M1 ・ S-M2			・ ルーフィングシートの製造所の仕様	※ $\delta$ -ルーフィングシートの製造所の仕様	・ 脱気装置 ・ 設ける ・ 設けない 改修用ドレン ・ 設ける ・ 設けない	・ S3S	・ S-F1 ・ S-F2	・ プレキャストコンクリート 下地 ・ ・ プレキャストコンクリート 下地 ・		・ ルーフィングシートの製造所の仕様	※ $\delta$ -ルーフィングシートの製造所の仕様	・ 脱気装置 ・ 設ける ・ 設けない	○ M4S	・ S-M1 ○ S-M2			・ ルーフィングシートの製造所の仕様	※ $\delta$ -ルーフィングシートの製造所の仕様	・ 脱気装置 ・ 適用する ・ 適用する	・ POS1 ・ S3S1 ・ S4S1 ○ M4S1	・ S1-F1 ・ S1-F2 ・ S4-M1 ○ S1-M2	・ プレキャストコンクリート 下地 ・ ・ プレキャストコンクリート 下地 ・ ・ ・ 改修標準仕様書3. 5. 2(3) (x) (b)（種類） ・ （厚さ）(mm) ・ ・ 25 ・ 50 ・ ・ 改修標準仕様書3. 5. 2(3) (x) (a)（種類） ○ $\delta$ リフレンフィルム3種b （厚さ）(mm) ○ 30 ・ 25 ・ 50	・ ルーフィングシートの製造所の仕様	※ $\delta$ -ルーフィングシートの製造所の仕様	・ 適用する	・ 脱気装置 ・ 設ける ○ 設けない 改修用ドレン ・ 設けない
種別	仕上げ（厚さmm）	塗装	充填																																																																																																																																																																																								
・A種	○ せっこうボード 種類（・） 厚さ（・ mm ※9.5mm） 合板 材種（・） 厚さ（・ mm ※9mm）	○ 無し ・片面 ・	グラスウール 厚さ mm																																																																																																																																																																																								
○ B種																																																																																																																																																																																											
※C種	防災シート																																																																																																																																																																																										
材質	仕上げ	塗装	設置箇所																																																																																																																																																																																								
※木製	※合板張り程度	○ 無し ・片面	○ 4か所 ○ 図示による																																																																																																																																																																																								
・	・	・	・																																																																																																																																																																																								
改修工法	新設種別	施工箇所	断熱材[G]	絶縁用シート																																																																																																																																																																																							
・ P2A	・ A-1 ・ A-2 ・ A-3			※ $\delta$ リフレンフィルム 厚さ0. 15mm以上 又は $\delta$ フラッシュクロス 70g/㎡程度																																																																																																																																																																																							
・ P1B	・ B-1 ・ B-2			・																																																																																																																																																																																							
・ P2A1	・ A1-1 ・ A1-2 ・ A1-3		（種類） ※JIS A 9521Iに基づく押出法 $\delta$ リフレンフィルム断熱材3種bA（スパン付き）	※ $\delta$ フラッシュクロス 70g/㎡程度																																																																																																																																																																																							
・ P1B1	・ B1-1 ・ B1-2		（厚さ）(mm) ・	・																																																																																																																																																																																							
改修工法	新設種別	施工箇所	断熱材[G]	仕上塗料	高日射反射率防水[G]	備考																																																																																																																																																																																					
				種類	使用量																																																																																																																																																																																						
・ M4C	・ C-1 ・ C-2 ・ C-3 ・ C-4			・ アスファルトルーフィング 類の製造所の仕様	※アスファルトルーフィング 類の製造所の仕様	・ 適用する																																																																																																																																																																																					
・ M3D ・ POD	・ D-1 ・ D-2			・ アスファルトルーフィング 類の製造所の仕様	※アスファルトルーフィング 類の製造所の仕様	・ 適用する																																																																																																																																																																																					
・ POD1 ・ M3D1 ・ M4D1	・ D1-1 ・ D1-2	改修標準仕様書3. 3. 2(9)（種類） ・ （厚さ）(mm) ・	・ アスファルトルーフィング 類の製造所の仕様	※アスファルトルーフィング 類の製造所の仕様	・ 適用する	・ 脱気装置 ・ 設ける ・ 設けない 改修用ドレン ・ 設ける ・ 設けない																																																																																																																																																																																					
改修工法	種別	施工箇所																																																																																																																																																																																									
・ P1E ・ P2E	・ E-1 ・ E-2																																																																																																																																																																																										
改修工法	新設種別	施工箇所	断熱材[G]	仕上塗料	高日射反射率防水[G]	備考																																																																																																																																																																																					
				種類	使用量																																																																																																																																																																																						
・ M4S	・ AS-T1 ・ AS-T2 ・ AS-J2			・ 改質アスファルトルーフィング 類の製造所の仕様	※改質アスファルトルーフィング 類の製造所の仕様	・ 適用する																																																																																																																																																																																					
・ M3AS	・ AS-T3 ・ AS-T4 ・ AS-J1			・ 改質アスファルトルーフィング 類の製造所の仕様	※改質アスファルトルーフィング 類の製造所の仕様	・ 適用する																																																																																																																																																																																					
・ POAS	・ AS-T3 ・ AS-T4 ・ AS-J1 ・ AS-J3			・ 改質アスファルトルーフィング 類の製造所の仕様	※改質アスファルトルーフィング 類の製造所の仕様	・ 適用する																																																																																																																																																																																					
・ M3ASI ・ M4ASI ・ POASI	・ AS1-T1 ・ AS1-J1	改修標準仕様書3. 4. 2(3) ⑦（種類） ・ （厚さ）(mm) ・	・ 改質アスファルトルーフィング 類の製造所の仕様	※改質アスファルトルーフィング 類の製造所の仕様	・ 適用する	・ 脱気装置 ・ 設ける ・ 設けない 改修用ドレン ・ 設ける ・ 設けない 防湿層 ・ 設ける ・ 設けない																																																																																																																																																																																					
改修工法	新設種別	施工箇所	断熱材[G]	仕上塗料	高日射反射率防水[G]	備考																																																																																																																																																																																					
				種類	使用量																																																																																																																																																																																						
・ POS ・ S4S	・ S-F1 ・ S-F2 ・ S-M1 ・ S-M2			・ ルーフィングシートの製造所の仕様	※ $\delta$ -ルーフィングシートの製造所の仕様	・ 脱気装置 ・ 設ける ・ 設けない 改修用ドレン ・ 設ける ・ 設けない																																																																																																																																																																																					
・ S3S	・ S-F1 ・ S-F2	・ プレキャストコンクリート 下地 ・ ・ プレキャストコンクリート 下地 ・		・ ルーフィングシートの製造所の仕様	※ $\delta$ -ルーフィングシートの製造所の仕様	・ 脱気装置 ・ 設ける ・ 設けない																																																																																																																																																																																					
○ M4S	・ S-M1 ○ S-M2			・ ルーフィングシートの製造所の仕様	※ $\delta$ -ルーフィングシートの製造所の仕様	・ 脱気装置 ・ 適用する ・ 適用する																																																																																																																																																																																					
・ POS1 ・ S3S1 ・ S4S1 ○ M4S1	・ S1-F1 ・ S1-F2 ・ S4-M1 ○ S1-M2	・ プレキャストコンクリート 下地 ・ ・ プレキャストコンクリート 下地 ・ ・ ・ 改修標準仕様書3. 5. 2(3) (x) (b)（種類） ・ （厚さ）(mm) ・ ・ 25 ・ 50 ・ ・ 改修標準仕様書3. 5. 2(3) (x) (a)（種類） ○ $\delta$ リフレンフィルム3種b （厚さ）(mm) ○ 30 ・ 25 ・ 50	・ ルーフィングシートの製造所の仕様	※ $\delta$ -ルーフィングシートの製造所の仕様	・ 適用する	・ 脱気装置 ・ 設ける ○ 設けない 改修用ドレン ・ 設けない																																																																																																																																																																																					
年度	設計年月	設計業務名	工事名称	図面名称	縮尺	建築士法第20条第1項に基づく表示	独立行政法人 国立高等専門学校機構 久留米工業高等専門学校	図面番号																																																																																																																																																																																			
令和7年度	令和7年7月	久留米工業高専寄宿舎改修設計業務	久留米工業高専寄宿舎改修その他工事	改修特記仕様書（2）	A1：NS A3：NS	株式会社 手島建築設計事務所 福岡本社 TEL 092-522-5311 東京都港区芝1丁目13番16号 FAX 092-522-5183 一級建築士事務所 福岡県知事登録 第1-11499号 一級建築士 国土交通大臣登録 第350116号 野田 康広	事務部長 総務課長 課長補佐 係長 担当	特A-02																																																																																																																																																																																			

[illegible]





・ 木製建具	建具材の加工、組立時の含水率 ※A種 建物内部の木製建具に使用する接着剤のホルムアルデヒド放散量 ※F☆☆☆☆ ・ フラッシュ戸 表面材のホルムアルデヒド放散量等 ※改修標準仕様書5.7.2(2)(イ)(a)による  表面材の合板の種類	[5.7.2~4]	・ 自動ドア開閉装置	戸の開閉方式 ・ 建具表による ・ 引き戸用駆動装置 性能値 ※改修標準仕様書表5.9.1による（防錆 ・適用する ・適用しない） ・ 以下による 種類・開閉方式（ ） 耐電圧（ ） 温度上昇（ ） 耐久性（サイクル）（ ） 防錆（ ） 電源（ ） ・ 車椅子使用者用便房出入口引き戸用駆動装置 性能値 ※改修標準仕様書表5.9.2による（防錆 ・適用する ・適用しない） ・ 以下による 耐電圧（ ） 温度上昇（ ） 耐久性（サイクル）（ ） 防錆（ ） 電源（ ） ・ 引き戸用検出装置 性能値 ※改修標準仕様書表5.9.3による（防錆 ・適用する ・適用しない） ・ 以下による 耐電圧（ ） 防錆（ ） 防滴（ ） 電源（ ） 引き戸用検出装置の種類及び必要性能項目 ・ 建具表による ・ タッチスイッチの種類 ・ 無線式タッチスイッチ ・ 光線式タッチスイッチ 車椅子使用者用便房スイッチの種類 ・ 大形押しボタンスイッチ ・ 非接触スイッチ 凍結防止措置 ・ 行 行わない	[5.9.2、3]	・ オーバーヘッドドア	セクション材料による区分 ※スチールタイプ ・ アルミニウムタイプ ・ ファイバーグラスタイプ 耐風圧性能区分 ・ 50 ・ 75 ・ 100 ・ 125 開閉方式による区分 ※バランス式 ・ ローヘッド形 ・ チェーン式 ・ 電動式 収納形式による区分 ・ スタンダード形 ・ ローヘッド形 ・ ハイルフト形 ・ パーチャカル形 ガイドレールの材料 ※溶融亜鉛めっき鋼板 ・ ステンレス鋼板  （設置箇所 ・ 建具表による ）	[5.13.2、3]	壁用金属枠及び補強材 ※図示による 力骨 材質 ・ ステンレス鋼（SUS304） ・ 寸法 ※径5.5mm 形状 ※はしご形状複筋及び単筋 ・ 化粧目地モルタルの色（ ・ 白 ・ グレー） シーリングの種類（ ・ SR-1 ・ PS-1） 金属製化粧カバー 材質 ・ ステンレス製 ・ アルミニウム製 寸法 ※図示による 形状 ※図示による 目地部の横力骨の納まり ※ガラスブロック製造所の仕様による ・ 図示による 工法 1章 適用区分による風圧力の（ ・ 1 ・ 1.15 ・ 1.3）倍の風圧力に対応した工法	○ ガラス用フィルム	○ フロート板ガラスの品種及び厚さの呼びによる種類 [3.7] [5.14.2~4] ○ 建具表による  ○ 型板ガラスの厚さによる種類 ○ 建具表による ・ ○ 網入板ガラス及び線入板ガラスの網又は線の形状、板の表面の状態及び厚さの呼びによる種類 ○ 建具表による ・ 合わせガラス 材料板ガラスの種類及び厚さの組合せ並びに合わせガラスの合計厚さ ・ 建具表による ・ 落球衝撃はく離特性並びにショットバック衝撃特性による種類 ・ I 類 ・ II-1類 ・ II-2類 ・ III類 ・ 強化ガラス 形状による種類、材料板ガラスの種類による名称 ・ 建具表による ・ 破片の状態及びショットバック衝撃特性による種類 ・ I 類 ・ III類 ・ 熱線吸収板ガラス 板ガラスによる種類、厚さによる種類 ・ 建具表による ・ 性能による種類 ・ I 種 ・ 2種 ○ 複層ガラス 材料板ガラスの種類及び厚さの組合せ並びに複層ガラスの厚さ ○ 建具表による ・ 断熱性による区分 ・ T1 ・ T2 ・ T3 ・ T4 ・ T5 ・ T6 日射取得性、日射遮蔽性による区分 ・ G ・ S 乾燥気体の種類 ○ 窒気 ・ アルゴン ・ ・ 熱線反射ガラス 材料板ガラスの種類及び厚さによる種類 ・ 建具表による ・ 日射熱遮蔽性による区分 ・ I 種 ・ 2種 ・ 3種 耐久性による区分（日射熱遮蔽性が2種の場合） ・ A 類 ・ B 類 ・ 倍強度ガラス 材料板ガラスの種類及び厚さによる種類 ・ 建具表による ・ ガラスの留め材及び溝の大きさ	6 内装改修工事	○ 改修範囲 既存開仕切壁の撤去に伴う当該壁の取り合う天井、壁及び床の改修範囲 [6.1.3] ※壁厚程度とし、既存仕上げに準じた仕上げを行う ・ 図示による 天井内の既存壁の撤去に伴う当該壁の取り合う天井の改修範囲 ※壁面より両側 600mm 程度とし、既存仕上げに準じた仕上げを行う ・ 図示による 既存天井の撤去に伴う取合部の壁面の改修 ※既存のまま ・ 図示による  ○ 既存床の撤去及び下地補修 ビニル床シート等の除去 [6.2.2] ※仕上材のみ（接着剤とも） ・ 下地モルタルとも（ ・ 図示による ・ 除去範囲全て） 合成樹脂塗床材の除去工法 ○ 機械的除去工法 ・ 目荒し工法 既存のコンクリート又はモルタル面の下地処理に用いるポリマーセメントモルタル及びエポキシ樹脂モルタルは、改修標準仕様書4章外壁改修工事による。 改修後の床の清掃範囲 ※図示による  ○ 既存壁の撤去及び下地補修 間仕切壁撤去に伴う他の構造体の補修 [6.3.2] ※改修標準仕様書4.3.10によるモルタル塗り（全塗厚が25mmを超える場合の処置 ※図示による） ・  ○ 施工一般 材料のホルムアルデヒド放散量 [6.5.2] ※F☆☆☆☆又は改修標準仕様書6.5.2(1)(イ)(b)による ・  ・ 製材 [6]	・ JAS 1083-5 製材 - 第5部に基づく下地用製材 [6.5.2] 施工箇所 寸法 (mm) 等級 含水率 保存処理 間伐材等の適用 ※2級 ・ ※A種 ・ B種 ・ ※2級 ・ ※A種 ・ B種 ・ ※2級 ・ ※A種 ・ B種 ・  ・ JAS 1083-2 製材 - 第2部に基づく造作用製材 施工箇所 寸法 (mm) 等級 含水率 保存処理 間伐材等の適用 ※上小節 ・ ※A種 ・ B種 ・ ※小節以上 ・ ※A種 ・ B種 ・  ・ JAS 1083-6 製材 - 第6部に基づく広葉樹製材 施工箇所 寸法 (mm) 等級 含水率 保存処理 間伐材等の適用 ※1等 ・ ※10%以下 ・ A種 ・ B種 ・ ※1等 ・ ※10%以下 ・ A種 ・ B種 ・ ※1等 ・ ※10%以下 ・ A種 ・ B種 ・
	○ 建具用金物	金物の種類及び見え掛り部の材質等 ※改修標準仕様書表5.8.1により適用は建具表による ・ 金属製建具に使用する丁番の枚数及び大きさ ※改修標準仕様書表5.8.2による ・ 建具表による 樹脂製建具に使用する丁番の枚数及び大きさ ※改修標準仕様書表5.8.3による ・ 建具表による 木製建具に使用する丁番の枚数及び大きさ ※改修標準仕様書表5.8.4による ・ 建具表による 木製建具に使用する戸車及びレール ※改修標準仕様書表5.8.5による ・ 建具表による 握り玉、レバーハンドル、押板類、クレセントの取付け位置 ・ 建具表による ・ ・ 錠前類（レバーハンドル） ・ クローザ類	[5.8.1~3]	○ 重量シャッター	シャッターの種類 ・ 管理用シャッター ・ 外壁用防火シャッター ○ 屋内用防火シャッター ・ 防煙シャッター 外壁開口部に設ける重量シャッターの耐風圧強度 1章 適用区分による風圧力（ ・ 1 ・ 1.15 ・ 1.3）倍の風圧力に対応した工法 開閉方式の種類 ※電動式（手動併用） ・ 手動式 安全装置 電動式シャッターの急降下制動装置、急降下停止装置 （設置箇所 ・ 建具表による ） 電動式シャッターの障害物感知装置 （設置箇所 ・ 建具表による ） 屋内用防火シャッター若しくは防煙シャッターの危害防止機構 ※(a)かつ(c) ・ (b)かつ(c) （設置箇所 ・ 建具表による ）  管理用シャッターのシャッターケース ・ 設ける ・ 設けない スラット及びシャッターケース用銅板 銅板の種類 ・ JIS G 3302（溶融亜鉛めっき銅板及び銅帯） ・ JIS G 3312（塗装溶融亜鉛めっき銅板及び銅帯） めっきの付着量 ※Z12又はF12 ・ ガイドレール、まぐさ、雨掛りに用いる座板及び座板のカバー、雨掛りに用いるスイッチボックス類のふたの材質 ステンレス鋼板 ※SUS304、SUS430J1L、又はSUS443J1 ・  ○ 軽量シャッター	[5.11.2、3]	・ ガラスブロック	表面形状 呼び寸法 (mm) 厚さ (mm) 色調 目地幅 (mm) 伸縮調整目地位置 (mm) 防火性能 ・ 160×160 ・ 95 ・ ・ 200×200 ・ 95 ・  [5.14.5]	年 度 設 計 年 月 設 計 業 務 名 工 事 名 称 図 面 名 称 縮 尺 建築士法第20条第1項に基づく表示 独立行政法人 国立高等専門学校機構 久留米工業高等専門学校 事務部長 総務課長 課長補佐 係長 担当 図面番号					
○ 錠	マスターキー ○ 製作する ・ 製作しない ・ 既存のマスターキーに合わせる その他の錠の製作本数 ※各室3本1組（室名札付き） ・ 錠箱 ○ 無し ・ 有り	[5.8.4]				A1：NS A3：NS	株式会社 手島建築設計事務所 福岡本社 TEL 092-522-5311 東京都港区芝1丁目13番16号 FAX 092-522-5183 一級建築士事務所 福岡県知事登録 第1-11499号 一級建築士 国土交通大臣登録 第350116号 野田 康広	令和7年度 令和7年7月 久留米工業高専寄宿舎改修設計業務 久留米工業高専寄宿舎改修その他工事 改修特記仕様書（5）	特A-05					



[illegible]

[illegible]

○ 普通ボルト		ボルト及びナットの材料 ※標準仕様書表7.2.3による ・以下による ボルトの規格は、JIS B 1180とする。 ボルトの種類は、呼び径六角ボルト又は全ねじ六角ボルトとし、材料は鋼とする。 ボルトの強度区分は、4.6又は4.8とする。なお、呼び径六角ボルトの軸径の最大寸法は、ボルトの径の値以下とする。 ナットの規格は、JIS B 1181とする。 ナットの種類は、六角ナット-Cとし、材料は鋼とする。 ・ 座金 ※JIS B 1256による ボルトの縁端距離、ボルト間隔、ゲージ等 ・図示による( ) 母屋又は鋼継の取付けに使用するボルトの孔径 ※ねじの呼び径+1.0mm ・	・溶接部の試験	平12建造第1464号第二号に関する外観試験方法等 [8.15.12] ・突合せ継手の食い違い仕口のずれの検査・補強マニュアルJ3.5.2 受入検査による ・抜き取り検査① ※抜き取り検査②	○ 穿孔	埋込み配管等の探査方法 ○鉄筋探知器（金属探知器）により探査し、鉄筋、配管類の位置に墨出しを行う ・はつり出しによる ・ 試験方法 ※引張試験機による引張試験 確認強度 ・図示による( ) ・	8-8 土工事及び地業工事	・埋戻し及び盛土	材料及び工法 [8.28.3] ※改修標準仕様書表8.28.1による ・A種 適用場所( ) ・B種 適用場所( ) ・C種 適用場所( ) 土質( ) 受渡場所( ) ・D種 適用場所( ) (D種の品質 細粒分(75μm以下)の含有率(重量百分率)の上限を50%未満とする。) ・材料( ) 工法( ) 適用場所( )					
○ 溶融亜鉛めっき高力ボルト		ボルトの縁端距離、ボルト間隔、ゲージ等 [8.13.2][8.14.2][8.20.5] ○図示による( ) 摩擦面の処理方法 ・プラスチック処理(表面粗度50μmR±以上) ・りん酸塩処理 ・ ・すべり試験の実施 ・すべり係数試験 ・すべり耐力試験 すべり試験を実施する場合、改修標準仕様書8.20.5(1)ア又は(イ)による摩擦面の確認は、本試験で作成した対比試験片で行うこと。	○ 錆止め塗装	塗料の範囲 耐火被覆材の接着する面の塗装範囲 ・図示による( ) 耐火被覆材の接着する面以外の塗装範囲 ※改修標準仕様書8.17.2(1)ア～(イ)による部分以外の範囲 ・図示による( ) 塗料の種類 ・下記以外の鉄鋼面は、改修標準仕様書7章[塗装改修工事]による ・鉄骨鉄筋コンクリート造の鋼製スリーブで鉄骨に溶接されたものの内側の錆止め塗料の種類 ※A種 ・耐火被覆材が接着する面の塗料の種類 ・	8-5 グラウト工事	・柱底均しモルタル及びグラウト材 ・柱底均しモルタル ※無収縮モルタル ・ ・グラウト材 無収縮グラウト材の材質等 混和材 セメント系(酸化カルシウム及びカルシウム・サルフォ・アルミネート等によって膨張する性質を利用するもの)とする。 セメント JIS R 5210「ポルトランドセメント」に適合した普通または早強ポルトランドセメントとする。 砂 土木学会コンクリート標準示方書に定められた品質を有するもので、特に精選されたものを絶対乾燥状態で使用する。 ただし、現場調合形に使用される砂の乾燥状態については、規定しない。 無収縮グラウト材の品質及び試験方法 コンシステンシー Jロートによる落下時間 練混ぜ完了から3分以内の値 8±2秒 ブリージング 練混ぜ2時間後のブリージング率 2.0%以下 凝結時間 凝結開始時間 1時間以上 終結時間 108時間以内 無収縮性 材齢 7日 収縮しない 圧縮強度 材齢 3日 20.0 N/mm <sup>2</sup> 以上 材齢 28日 40.0 N/mm <sup>2</sup> 以上 塩化物量 0.30kg/m <sup>3</sup> 以下 試験方法 1) NEXCO試験方法 試験法 312-1999「無収縮モルタル品質管理試験方法」による。プレミックス形と現場調合形で混和材が同一の場合の試験はプレミックス形のみとする。 2) 塩化物量の試験は、JIS A 1144「フレッシュコンクリート中の水の塩化物イオン濃度試験方法」による。		○ 砂利地業	材料 ○再生クラッシュラン[G] ・切込砂利又は切込砕石 砂利厚さ ※60mm					
・ アンカーボルト		・構造用アンカーボルト 種類 ・ABR400 ・ABR490 ・ ・建方用アンカーボルト 種類 ・SS400 アンカーボルト及びナットのねじの公差域クラス及び仕上げの程度 ※標準仕様書 表7.2.3による ・ ・標準仕様書7.2.4以外のアンカーボルト 適用箇所 ・図示による( ) ・ 種類 ・SS400 アンカーボルト及びナットのねじの公差域クラス及び仕上げの程度 ※標準仕様書 表7.2.3による ボルトの縁端距離、ボルト間隔、ゲージ等 ・図示による( )	○ 耐火被覆	種類、材料、工法等 [8.18.2～8] 種類 材料・工法 性能(耐火時間) 適用箇所(部位・部分) 耐火材吹付け ・乾式吹付けロックウール ・半乾式吹付けロックウール ・湿式ロックウール ・ ・ 耐火材板張り ・繊維混入けい酸カルシウム板 ・ 耐火材巻付け ・高断熱ロックウール ・ ラス張りモルタル塗り ○耐火塗料	8-6 連続繊維補強工事	・連続繊維シート 連続繊維の材料 ・炭素繊維 ・アラミド繊維 ・ 引張強度(含浸硬化後) ・( ) N/mm <sup>2</sup> ヤング係数(含浸硬化後) ・( ) N/mm <sup>2</sup> ・ ・下地処理 ・ひび割れ部改修 範囲 ・図示による( ) ・ 工法の種類 ・ ・柱及び梁の隅角部の面取りの大きさ ・図示による( ) ・ 連続繊維補強材の強度試験 ・引張強度試験 ※JIS A 1194「コンクリート用連続繊維シート」の引張試験方法)による ・ 試験数量 ・図示による( ) ・ 付着強度試験 ※JIS A 6909「建築用仕上塗材」による ・ 試験数量 ・図示による( ) ・ 補強工事後の仕上げ ・図示による( )		○ 捨コンクリート地業	捨コンクリートの厚さ ※50mm コンクリートの種類 ※普通コンクリート 設計基準強度 ※18N/mm <sup>2</sup> スランプ ※15cm又は18cm					
・ 溶接材料		溶接材料 ・改修標準仕様書 8.2.10(1)②による ・	○ アンカーボルト等の設置等	構造用アンカーボルトの形状及び寸法 ○図示による( ) ・ 構造用アンカーフレームの形状及び寸法 ・図示による( ) ・ 建方用アンカーボルトの形状及び寸法 ・図示による( ) ・ 建方用アンカーボルトの保持及び埋込み工法 種類 ・A種 ・B種 柱底均しモルタル厚さ及び工法の種類 厚さ ・ 種類 ※A種 ・B種	8-7 耐震スリット新設工事	・耐震スリットの方式、幅及び深さ 方式 ・完全 ・部分 幅及び深さ ・図示による( ) ・ 設置箇所 ・図示による( ) ・ 耐震スリットの施工前の埋込み配管等の探査 既存撤去部の埋込み配管等の探査方法 ・鉄筋探査機(金属探知機)により探査し、鉄筋、配管類の位置に墨出しを行う ・はつりだしによる ・ 耐震スリット充填材の挿入及び周囲補修等 ・耐火材 使用箇所及び仕様 ・図示による( ) ・ ・遮音材 使用箇所及び仕様 ・図示による( ) ・ 撤去部の補修 ※撤去材と同一材で補修 ・		○ 捨コンクリート地業	捨コンクリートの厚さ ※50mm コンクリートの種類 ※普通コンクリート 設計基準強度 ※18N/mm <sup>2</sup> スランプ ※15cm又は18cm					
・ スタッド		種類等 [8.2.11] 呼び名 呼び長さ(mm) 適用箇所 ・16 ・19 ・22	○ アンカーボルト等の設置等	材料等 ・金属系アンカー ・引張耐力 ・kN ・図示による( ) ・ ・せん断耐力 ・kN ・図示による( ) アンカー本体の径及び埋込み長さ ・図示による( ) ・ セット方式 ※本体打込み式改良型 ・ 接合筋の種類、径、長さ ・図示による( ) ・ 性能確認試験 試験方法及び試験数 ・図示による( ) ・ ○接着系アンカー ・引張耐力 ・kN ・図示による( ) ・ ・せん断耐力 ・kN ・図示による( ) アンカーの種類 ※カプセル方式回転打撃式 ・ 接着剤の品質 ・有機系 ・無機系 アンカー筋の径及び埋込み長さ ・図示による( ) ・ アンカー筋の種類 ・ アンカー筋の新設壁内への定着の長さ ・図示による( ) ・ 性能確認試験 試験方法及び試験数 ・図示による( ) ・	8-4 あと施工アンカー工事	・ 仮組	仮組を行う範囲 ・図示による( )	・ 溶接作業を行う 技能資格者の 技量付加試験	試験の要領 ・図示による( )	○ 溶接接合	開先の形状 ○図示による( ) ・ 鋼製エンドタブの切断部分 切断する箇所 ・図示による( ) ・ 切断範囲 ・鋼製エンドタブ、裏当て金等は、梁フランジの端から5mm以下を残して直線状に切断する なお、切断線が交差する場合は、交差部をアール状に加工する ・ 切断面の仕上げ ・改修標準仕様書8.15.7(1)①②による ・ スカラップの形状 ・図示による( ) ・ 入熱、バス間温度の 溶接条件	鋼材と溶接材料の組合せと溶接条件 ・図示による( ) ・ 適用箇所 ・図示による( ) ・ ・柱、梁、プレースのフランジ端部の完全溶け込み溶接部	・ 鉄骨ブレース設置後の 仕上げ	・ 図示による( )
年 度	設 計 年 月	設計業務名	工 事 名 称	図 面 名 称	縮 尺	建築士法第20条第1項に基づく表示	独立行政法人 久留米工業高等専門学校	事務部長	総務課長	課長補佐	係 長	担 当	図面番号	
令和7年度	令和7年7月	久留米工業高専寄宿舎改修設計業務	久留米工業高専寄宿舎改修その他工事	改修特記仕様書(9)	A1：NS A3：NS	株式会社 手島建築設計事務所 福岡本社 TEL 092-522-5311 東京都港区芝1丁目13番16号 FAX 092-522-5183 一級建築士事務所 福岡県知事登録 第1-11499号 一級建築士 国土交通大臣登録 第350116号 野田 康広							特A-09	



9

環境配慮改修工事

○石綿含有建材の調査

○石綿含有建材の除去工事

1章 石綿含有建材の調査による

・石綿粉じん濃度測定  
測定時期、場所及び測定点

適用	測定名称	測定時期	測定場所	測定箇所数 (各施工箇所ごと)
・測定 1	処理作業前	処理作業室内	調査対象室外部の付近	・計 点
・測定 2				・計 点
・測定 3				・計 点
・測定 4				・計 点
・測定 5	処理作業中	セキュリティーゾーン入口	集じん・排気装置の排出口 (処理作業室外の場合)	出口吹出し風速1m/s以下の位置 ・計 点
・測定 6				処理作業室内 ・施工区画周辺 ・敷地境界
・測定 7	処理作業後 (シート養生中)	処理作業室内	処理作業室外	・計 点
・測定 8	処理作業後	処理作業室内	調査対象室外部の付近	・計 点
・測定 9	(シート撤去後 1週間以降)	調査対象室外部の付近	調査対象室外部の付近	・計 点

測定方法  
・自動測定器による測定

測定名称	測定方法
・測定 4	粉じん相対濃度計(デジタル粉じん計)、パーティクルカウンター、繊維状粒子自動測定器(リアルタイムファイバーモニター)等の粉じんを迅速に測定できる機器を用いた測定
・測定 5	

・JIS K 3850-1に基づいた測定

測定名称	メンブレンフィルタ 直径(mm)	試料の吸引流量 (L/min)	試料の吸引時間 (min)
・測定 4	25	5	30
・測定 5			
・測定	47	10	120
・測定	47	10	240
・測定			

石綿含有建材の処理

・石綿含有吹付け材の除去  
除去対象範囲  
・図示による  
除去工法  
※改修標準仕様書9.1.3 (2) (7)による

除去した石綿含有吹付け材等の飛散防止措置  
※湿潤化 ・固形化

除去した石綿含有吹付け材等の処分  
・埋立処分(管理型最終処分場)  
・中間処理(溶融施設又は無害化処理施設)

・石綿含有保温材等(石綿含有けい酸カルシウム板第二種含む)の除去  
除去対象範囲  
・図示による  
除去工法  
・破碎して除去 ・手ばらし  
除去した石綿含有保温材等の飛散防止  
※湿潤化 ・固形化

除去した石綿含有保温材等の処分  
・埋立処分(管理型最終処分場)  
・中間処理(溶融施設又は無害化処理施設)

・石綿含有成形板(石綿含有けい酸カルシウム板第一種)の除去  
除去対象範囲  
・図示による  
隔離養生(負圧不要)方法  
・図示による  
足場  
・図示による  
除去した石綿含有けい酸カルシウム板第一種の処分  
・埋立処分(安定型最終処分場)  
・中間処理(溶融施設又は無害化処理施設)

○石綿含有成形板(石綿含有けい酸カルシウム板第一種以外)の除去  
除去対象範囲  
○図示による  
除去した石綿含有成形板の処分  
・石綿含有せっこうボード  
※埋立処分(管理型最終処分場)  
○石綿含有せっこうボードを除く石綿含有成形板  
・埋立処分(安定型最終処分場)  
・中間処理(溶融施設又は無害化処理施設)

・石綿含有仕上塗材又は石綿含有成形板(下地調整材)の除去  
除去対象範囲  
・図示による  
除去工法  
・養生方法  
除去した石綿含有仕上塗材の処分  
・埋立処分(安定型最終処分場)  
・埋立処分(管理型最終処分場)  
・中間処理(溶融施設又は無害化処理施設)

石綿含有建材除去後の仕上げ工事  
・図示による

・断熱アスファルト防水改修工事

改修特記仕様書3章による。

[9.2.2～3]

・外断熱改修工事

○断熱・防露改修工事

・屋上緑化改修工事

断熱材

断熱材の種類  
・  
断熱材の厚さ(mm)  
・  
施工箇所  
・図示による  
ホルムアルデヒド放散量  
※F☆☆☆☆  
外装材

種類	防火性能	備考
・		

鋼材  
改修特記仕様書8章 8-3 鉄骨工事 ・鋼材による。

笠木  
改修特記仕様書3章 ・アルミニウム製笠木による。

既存外壁の処置  
既存外壁仕上材の撤去  
・行う ・行わない  
下地面の清掃  
・行う ・行わない  
欠損部の改修工法  
・改修特記仕様書第4章 外壁改修工事による  
・

工法  
1章 適用区分による風圧力の(・1 ・1.15 ・1.3)倍の風圧力に対応した工法  
不陸等の地下調整  
・

断熱材の施工  
・断熱材製造所の仕様による

外装材の施工  
・外装材製造所の仕様による

通気層の有無  
・有( mm) ・無

外装材の外壁への取付け  
・図示による

笠木の施工  
・改修特記仕様書第3章 アルミニウム製笠木による

フェノールフォーム断熱材又は保温材、接着剤のホルムアルデヒド放散量  
※F☆☆☆☆  
開口部等補修のための張付け用の接着剤のホルムアルデヒド放散量  
※F☆☆☆☆  
工法  
・断熱材打込み工法  
断熱材 JIS A 9521Iに基づく発泡プラスチック断熱材  
種類  
・  
厚さ(mm)  
・  
施工場所  
・

○断熱材現場発泡工法  
断熱材の種類  
○A種I ・A種1H  
吹付け厚さ(mm)  
○25 ・30  
施工箇所  
・図示による  
・断熱材後張り工法  
断熱材 JIS A 9521Iに基づく発泡プラスチック断熱材  
種類  
・  
厚さ(mm)  
・

○断熱材にせっこうボード等を張り付けたパネル  
材質  
厚さ (mm)  
・張り付け工法  
断熱材の張り付け工法  
断熱材へのボードの張付け工法

植栽基盤及び材料  
・屋上緑化軽量システム  
芝及び地被類の種類等  
※図示による  
見切り材、舗装材、排水孔、マルチング材等  
※図示による  
工法  
1章 適用区分による風圧力の(・1 ・1.15 ・1.3)倍の風圧力に対応した工法  
かん水装置  
・設置する(種類 ・)  
既存保護層の撤去  
・行う ・行わない  
新植した芝及び地被類の格補償の期間  
※引渡しの日から1年  
・

[9.2.1～4]

[9.3.2～4]

[9.4.2～4]

・透水性アスファルト舗装改修工事

適用範囲：歩道  
既存舗装の撤去及び再利用  
※図示による  
路床  
路床の材料

種別	材料	厚さ(mm)
・盛土	・A種 ・B種 ・C種 ・D種 ・建設汚泥から再生した処理土	・図示による ・
・凍上抑制層	・再生クラッシャーラン ・クラッシャーラン ・切込み砂利 ・砂 ・	・図示による ・
・フィルター層	・砂 ・	・図示による ・

(凍上抑制層に用いる材料に砂を用いる場合の粒度試験)  
・行う ・行わない  
・路床安定処理  
・適用する ・適用しない  
安定処理の方法  
・置き換え工法  
・安定処理工法  
路床安定処理用添加材料  
種類  
・普通ポルトランドセメント  
・高炉セメントB種  
・フライアッシュセメントB種  
・生石灰(・特号 ・1号)  
・消石灰(・特号 ・1号)  
添加量  
 kg/m<sup>3</sup> (目標CBR ・3以上  
目標CBRを満足する添加量の確認方法  
・安定処理土のCBR試験  
・  
・ジオテキスタイル  
単位面積質量  
・60g/m<sup>2</sup>以上  
厚さ(mm)  
・0.5～1.0  
引張強さ  
・98N/5cm(10kgf/5cm)以上  
透水係数  
・1.5×10<sup>-1</sup>cm/sec以上

試験  
路床土の支持力比(CBR)試験  
・行う ・行わない  
路床締固め度の試験  
・行う ・行わない  
現場CBR試験  
・行う ・行わない

路盤  
路盤の厚さ  
・図示による  
路盤材料(改修標準仕様書表9.7.3による種別)  
・クラッシャーラン  
・粒度調整砕石  
・再生クラッシャーラン  
・再生粒度調整砕石  
・クラッシャーラン鉄鋼スラグ  
・粒度調整鉄鋼スラグ  
・水硬性粒度調整鉄鋼スラグ

舗装の構成  
・図示による  
開粒度アスファルト混合物等の抽出試験  
・行う ・行わない  
舗装の平たん性  
※著しい不陸がないもの  
・

・騒音・粉じん等の対策

・既存部分の養生

・仮設間仕切り

・施工条件

・解体方法

・防音パネル  
・防音シート  
防音パネル等を取り付ける足場等の設置範囲  
・工事に必要な範囲

1) 養生方法等  
・既存部分 養生方法 (・ ※ビニルシート、合板)  
・既存家具、既存設備等 養生方法 (・ ※ビニルシート等)  
・既存ブラインド、カーテン等 養生方法 (・ ※ビニルシート等)  
保管場所 (・図示 ・)  
・固定された備品、机、ロッカー等の移動 (・図示 ・)  
2) 既存部分に汚染又は損傷を与えるおそれのある場合は養生を行う。また、/万一損傷等を与えた場合は、受注者の責任において速やかに修復等の処置を行う。

1) 仮設間仕切り及び仮設厚の設置箇所 ・図示  
2) 仮設間仕切りの種別と材質等

種 別	仕上げ(厚さmm)	塗 装	充填
・A 種	・せっこうボード 種類(・ mm ※9.5mm)	・なし ・片面 ・	グラスウール 厚さ (mm)
・B 種	・厚さ(・ mm ※9.5mm) ・合板 材種(・ mm ※9mm) ・		
※C 種	防炎シート		

3) 仮設間仕切りに設ける仮設厚の材質等

材 質	仕上げ	塗 装	設置箇所
・	・	・なし ・片面	・か所 ・図示
※木製	※合板張り程度		

解体に関しては「騒音規制法」、「振動規制法」、「大気汚染防止法」の法令等に従うほか、公害防止に適切な工法及び養生方法により作業を行う。  
また、作業中に発生する粉じんについては、散水その他適切な養生を行い、粉じん防止に努める。

主として用いる工法  
・圧砕工法  
・大型ブレーカー工法  
・ハンドブレーカー工法  
使用してはならない解体工法  
・爆薬工法  
・スチールボール工法

[2.1.3.]  
[2.3.1]  
[2.3.2][表 2.3.1]

とくニわし工事

独立行政法人 国立高等専門学校機構  
久留米工業高等学校

事務部長 総務課長 課長補佐 保 長 担 当

株式会社 手島建築設計事務所 福岡本社 TEL 092-522-5311  
東京都港区芝1丁目13番16号 FAX 092-522-5183  
一級建築士事務所 福岡県知事登録 第1-11499号  
一級建築士

- 工事区分表（参考）
- 印の付いたものを適用する。
  - が重複する項目は、それぞれの区分が必要とする工事を自ら行う。

区 分		建 電 機	備 考
項 目	名 称	築 気 械	
コンクリート穴あけ	梁、壁木製型枠入	●	墨出し、補修共
〃	壁スリーブ入れ	● ● ●	ボイド等
〃	床スラブ木製型枠入	●	墨出し、補修除く
〃	床スラブスリーブ入れ	● ● ●	ボイド等
同上開口部補強	鉄筋切断及び補強筋入れ	●	
配管ダクト類の防水		●	
貫通部補修			
A L Cパネルの穴あけ、補修	ダクト等の貫通部		
P C板の穴あけ	スリーブ入れ		
同上補修			モルタル充てん等
インサート	P C板		
インサート	コンクリート床	● ● ●	
天井点検口	点検口取付及び、開口部補強	●	ボード切込、墨出し共
軽量鉄骨下地開口部墨出し	電気設備関係開口部		照明器具等
〃	機械設備関係開口部		● 空調吹出口
軽量鉄骨下地開口部補強	天井及び壁、ボード切開	●	照明器具、空調吹出口、給排水、ガ拉里等
開口補強を必要としないボード等の切開		● ● ●	ボード切込、墨出し共
特殊仕上材の天井、壁、床に取付ける器具等の穴あけ加工		●	石、金属パネル等
盤等重量物の下地補強	露出形器具取付用	●	
床点検口	点検口取付及び、開口部補強	●	墨出し共
防火区画貫通部補修		● ● ●	モルタル充てん等
機器・配管取付後の壁、床等の補修		● ● ●	
流し台、ミニキッチン本体、水切	ステンレス製（排水金具含む）	●	水切り板、同穴あけ共
同上用配管接続	給排水用		●
流し台		●	
洗面器等取付化粧板		●	
ルーフドレン		●	
立どい	防露工事共		第1 樹までの配管
雨水排水管	第1 樹から排水幹線までの配管	●	● 第1 樹を含む
〃	幹線の配管	●	●
生活排水、実験排水管	建物及び第1 樹までの配管	●	● 第1 樹までの配管
〃	第1 樹から排水幹線までの配管	●	● 第1 樹を含む
〃	幹線の配管	●	●
道路側溝排水	L 型・U 型と管敷設		
大型機械基礎		●	
同上基礎上鉄骨架台			● ●
機器用アンカーボルト	ボイラ、冷凍機等機械設備関係機器		● 墨出し、型枠入れ共
〃	自家発電機等その他電気設備関係機器	●	● 墨出し、型枠入れ共
一般機器類の基礎	仕上げ共		図示による
屋外自立壁の基礎	仕上げ共		図示による
屋外貯油槽	地下式		●
共同溝	歩床コンクリート共		
建物、共同溝接続トレンチ			
同上接続部止水板			図示による
各種槽類	コンクリート製	●	
〃	S U S、F R P、鋼製		●
〃	屋外大型のものの基礎	●	
〃	屋上設置のものの基礎	●	
空調機用スイッチ			● 配管除く
同上配管及びボックス	スイッチ用配管及びボックス	●	
換気扇取付	ダクトのあるもの		● 天井扇等
〃	壁、サッシ等への取付（材共）		● フード取付共
同上用スイッチ			● ボックス共
同上用電源配線			●
同上用枠、取付板等	木製、アルミ製、鉄製	●	
全熱交換器			付属SWは電気工事へ支給
同上用スイッチ			ミツバ SWの配線・取付は機械工事
外壁取付ガラリ	給排水用	●	
内壁取付ガラリ		●	遮光ガラリ共
ガラリへの給排水ダクト接続			●
煙感知器連動防火戸		●	
同上用レリース	配管配線、ボックス共	●	
同上用煙感知器	リレー及びリレーまでの配管配線共	●	
排煙防火ダンパー	リレー取付まで①		●
煙感知器連動シャッター	リレー取付まで②		
煙感知器連動防煙垂れ壁	リレー取付まで③		
上記①～③用煙感知器	リレーまでの配管配線共		
制御盤	制御盤以降の配管、配線共		● ●
同上用電源配線	1 次側接続まで		● 接地共

区 分		建 電 機	備 考
項 目	名 称	築 気 械	
屋内消火栓	消火ポンプ、制御盤		●
屋内消火栓起動リレー			●
同上表示灯及び起動装置			● ●
自動火災報知器			●
連結送水口	座板共		●
防火水槽			● ●
防火水槽用給排水管			● ●
独立煙突			●
同上煙道	銅板製		●
同上雷保護設備	コンクリート製		●
配管配線用ビット	ステンレス銅板製		●
盤、配管、ダクト、配線用の二重床開口	フリーアクセスフロア等		●
コンクリートシャフト点検口			●
天井フック			
機械室、電気室の防音遮音処理			
特殊サイズ鏡			●
化粧用洗面器、鏡	洗面カウンターは除く		●
雷保護設備			
保守管理用タラップ、はしご			トレンチ、床下部、屋上
室内テレビ用吊金物			プロジェクター用吊金物含む
テレビアンテナ	取付共		
同上用基礎			
グリストラップ及びガソリントラップ	コンクリート製		● ●
電動シャッターの配管配線	二次側。操作盤、押ボタン取付共		
同上用電源配線	一次側接続まで（ 相 V）		
自動扉の配管配線	二次側		
同上用電源配線	一次側接続まで		
電気錠操作盤	読取装置共		●
同上配管配線			●
電気錠	配管配線、接続ボックスまで		● ※建具表参照
同上配管配線	操作盤～接続ボックスまで		●
中央監視装置本体	関係機器、関係機器間配線を含む		● ●
同上用電源配線	一次側接続まで		●
同上用信号線	各メーターから装置まで		● ●
ユニットバス・ユニットシャワー	本体、換気扇据付共		●
同上用電源配線	一次側接続まで。S Wの取付配線共		●
同上用配管	給排水換気、接続まで		●
冷蔵、冷凍、恒温恒湿、シールド、防音、無響室等の内装	現場製作		
同上用電源配線	一次側接続まで		
同上用照明・コンセント	電源配管配線、接続ボックス共		
同上用配管	接続まで		
冷蔵、冷凍、恒温恒湿、シールド、防音、無響室等の内装	プレハブ型		
同上用電源配線	一次側接続まで		
同上用照明・コンセント	電源配管配線、接続ボックス共		
同上用配管	接続まで		
PC穴あけ	梁スリーブ入れ		墨出し共
コンクリート穴あけ	鉄骨工事鉄管スリーブ入れ		● 墨出し共
軽鉄下地開口部墨出し	電気関係開口部		●
〃	機械関係開口部		● ●
デッキプレートの開口切断			● ● ●
コンクリート穴あけ	既設コンクリート床、壁		● ● ● 補修共
コンクリート穴埋め	既設コンクリート床、壁		● ● ● 配管共
〃	既設コンクリート床、壁		● 和風大便器・壁埋込み分電盤等
R I排水管	建物及び貯水槽までの配管		●
身障者用手すり			●
スクリーンボックス			スクリーン本体は除く
電動スクリーン用配管	電源供給までの配管		操作SWと操作線は除く
カーテンボックス	カーテンレール共		● カーテン本体は除く
電動カーテン用配管	電源供給までの配管		操作SWと操作線は除く
ブラインドボックス	レール共		● ブラインド本体除く
電動ブラインド用配管	電源供給までの配管		操作SWと操作線は除く
スクリーン等本体	カーテン・ブラインド		別途備品工事
アルミパネルの穴あけ			● 墨出し、防水を除く
建具アルミパネルの穴あけ			●
衛生機器類	水栓等		● 新設ステンレス製流し等を除く
同上下地補強			●
配管ダクト類の防水貫通部補修			●
既存ルーフドレン撤去			
既存立どい撤去			
既存照明器具撤去			●

区 分		建 電 機	備 考
項 目	名 称	築 気 械	
舗装復旧			● ● ●
芝生、種子吹付け			
法枠、モルタル吹付け			●
コンクリート擁壁			
植栽			●



区 分		建 電 機	備 考
項 目	名 称	築 気 械	
昇降機関連	昇降機設備本体	三方枠、同取付後の壁補修まで（トロ詰め）	
	同上用機械室	天井フック、床シンダーコンクリート、防塵塗料、搬入用等開口、換気ガラリ共	
	同上用監視盤		
	同上換気扇取付		
	機械室換気扇取付	サーモスイッチ共	
	各種信号用制御線	停電用、火災用等	
	三方枠周囲の壁仕上		
	各階出入口用開口	敷居取付持出し共	
	昇降路内中間ビーム設置		
	ビット内防水		
	動力、照明要電源、接地引き込み		
	シャフト内等コネクタ設置	ビット内、機械室内	
	インターホン配線	シャフト外、付与設置場所～制御盤	
	〃	シャフト内、制御盤内接続共	
	非常放送用スピーカー		
	同上用配線	シャフト外、A M P～制御盤	
	〃	シャフト内、制御盤内接続共	
	監視カメラ		
	同上用配線	シャフト外、監視制御装置～制御盤	
	〃	シャフト内、制御盤内接続共	
	シャフト点検用タラップ		
	シャフト内火災管制配線	シャフト外	
	〃	シャフト内	
	出入口敷居取付用額はつり	シャフト内	
	シャフト用火災報知器	シャフト内	
	同上点検口	シャフト内	
	シャフトビット床の増打	ビット内	

その他材料仕様

ユニットシャワー	製品名・製造者名 内寸800×1200×高さ2030mm、換気扇付・折戸・サーモスタット水栓仕様 ・JSV0812UL / JSV0808UL TOTO(株) ・SPB-0812LBEL-C+H / SPB-0808LBEL-C+H (株)LIXIL 同等品程度
宿直室ユニットバス	製品名・製造者名 内寸1600×1200×高さ1960mm、浴槽・便器・折戸・サーモスタット水栓仕様 ・UW2 E2シリーズ 1216 パナソニックAWエンジニアリング(株) ・BLW-1216LBE (株)LIXIL 同等品程度
寮室ユニットバス	製品名・製造者名 内寸1600×1200×高さ1960mm、浴槽/洗面器付・折戸・サーモスタット水栓仕様 ・UW2 E3シリーズ 1216 パナソニックAWエンジニアリング(株) ・BLCW-1216LBE (株)LIXIL 同等品程度
宿直室洗面化粧台	製品名・製造者名 間口750mm、2枚扉タイプ、人工大理石ボウル・シングル混合水栓 ・LDBA075BAGMS1A TOTO(株) ・AR3FH-755SY+MAR3-753TXJU (株)LIXIL 同等品程度
洗面カウンター （脱衣所・洗濯室等）	製品名・製造者名 マーブライトカウンター ボウル一体タイプ MC50 TOTO(株) ラビシアカウンター (株)LIXIL 同等品程度
システムキッチン （補食室等）	製品名・製造者名 W2400×D650×高さ900mm、シングルレバー水栓・3口IHヒーター、 排気連動シロッコファンフード、SUS製カウンター ミッチー TOTO(株) シエラS (株)LIXIL 同等品程度
ミニキッチン （宿直室）	製品名・製造者名 W1200タイプ フルユニットタイプ IHヒーター付 シングルレバー水栓 ミニキッチン DMK12LFW1G100R (株)LIXIL キッチンユニット MKV パナソニック株式会社

ビニル床シート (VS1 木目)	製品名・製造者名 マチュアNW 東リ(株) エスリウム・リアル(木目) サンゲツ(株) バーマリウム ストリート 田島ルーフィング(株) 同等品程度
防汚性 ビニル床シート (VS2)	製品名・製造者名 消臭NSトワレNW 東リ(株) 消臭レストリウム サンゲツ(株) 消臭クリンセフ 田島ルーフィング(株) 同等品程度
防汚性 ビニル床シート (VS3)	製品名・製造者名 NSシート NS800 東リ(株) ノンスキッド サンゲツ(株) 同等品程度
断熱ボード RC直張り工法	製品名・製造者名 ネオマ断熱ボード 旭化成建材(株) フェノバボード フクビ化学工業(株) アキレス準不燃NDパネル アキレス株式会社 同等品程度
SK内 SUS製棚	製品名・製造者名 田窪工業所 PA5-60 n' i' 棚(耐荷重 20kg/台) 同等品程度
SK内 モップ掛け	製品名・製造者名 Quarice モップ 棚(耐荷重 10kg/台) 同等品程度

年 度	設計年月	設計業務名	工事名称	図面名称	縮尺	建築士法第20条第1 項に基づく表示	独立行政法人 国立高等専門学校機構 久留米工業高等専門学校					図面番号
令和7 年度	令和7 年7 月	久留米工業高専寄宿舎改修設計業務	久留米工業高専寄宿舎改修その他工事	工事区分表	A1：NS A3：NS	株式会社 手島建築設計事務所 福岡本社 TEL 092-522-5311 東京都港区芝1丁目13番16号 FAX 092-522-5183 一級建築士事務所 福岡県知事登録 第1-11499号 一級建築士 国土交通大臣登録 第350116号 野田 康広	事務部長	総務課長	総務課長補佐	係長	担当	A-00

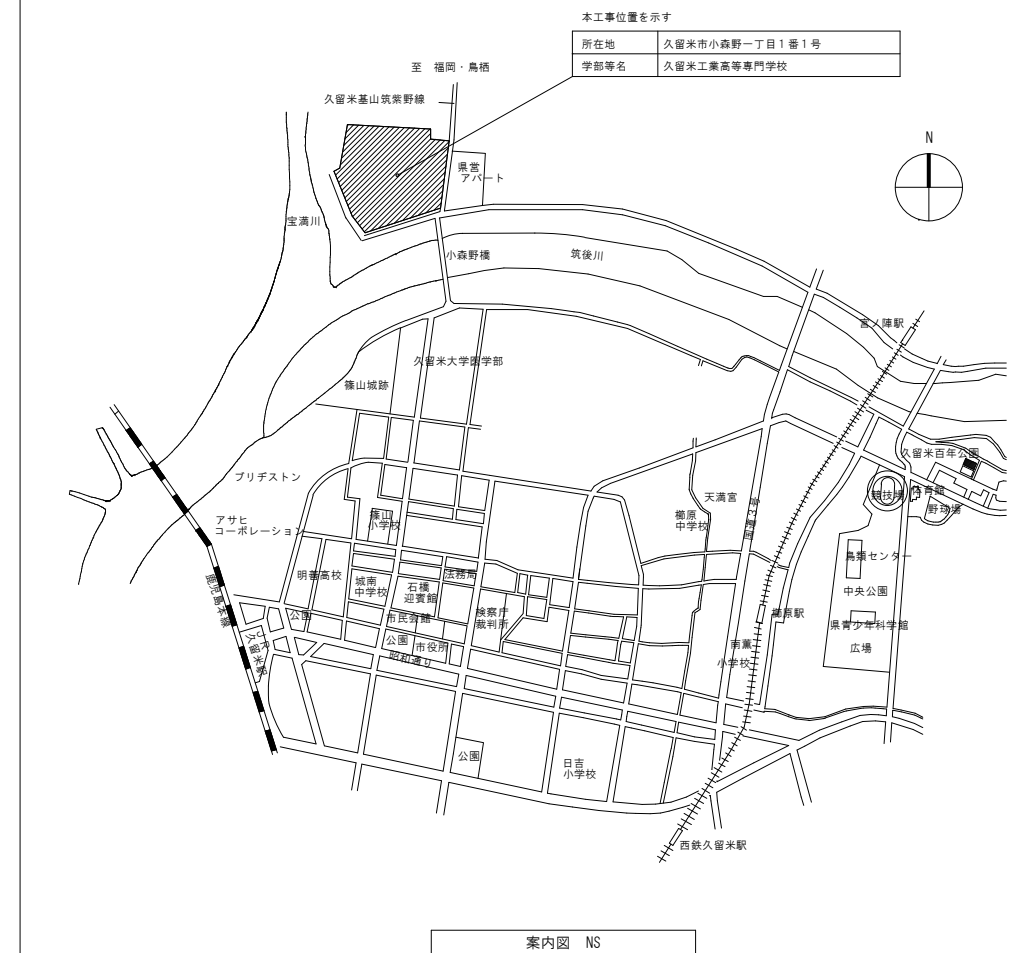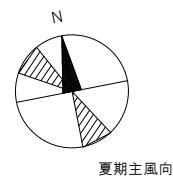


年 度	設計年月	設計業務名	工事名称	図面名称	縮尺	建築士法第20条第1項に基づく表示	独立行政法人 国立高等専門学校機構 久留米工業高等専門学校				図面番号	
							事務部長	総務課長	総務課長補佐	係長		担当
令和7年度	令和7年7月	久留米工業高専寄宿舎改修設計業務	久留米工業高専寄宿舎改修その他工事	全体配置図・案内図	A1:1/1,000 A3:1/2,000	株式会社 手島建築設計事務所 福岡本社 TEL 092-522-5311 東京都港区芝1丁目13番16号 FAX 092-522-5183 一級建築士事務所 福岡県知事登録 第1-11499号 一級建築士 国土交通大臣登録 第350116号 野田 康広						A-01

共 通 事 項					特 記 事 項					改 修 部 分 外 部 仕 上 表				
■略 号					■特記事項1									
項目	表示略号	表示事項	項目	表示略号	表示事項	■特記事項2				一般外部	外壁(一般部)	モルタル塗 防水型複層塗材E	既存のまま	備 考
						■特記事項2								
一般事項	RF	屋上階	塗 料	SOP	合成樹脂調合ペイント塗り	※化学物質発散建材は、F☆☆☆☆材または、これらと同等の大臣認定建材を使用する。				一般外部	外壁(タイル部分)	モルタル塗 二丁掛けタイル張り	既存のまま	
	1F	1 階		CL	クリヤー塗り	※壁ボードの出隅部は保護金物の上ジョイントコンパウンド塗とし表面仕上処理を行う。								
	KBM	仮ベンチマーク		FE	77%酸樹脂エマルジョン塗り	※壁ボードの入隅部はジョイントテープ貼の上ジョイントコンパウンド塗とし表面仕上処理を行う。								
	GL	基準地盤面		NAD	77%樹脂系非水分散形塗料塗り	※壁、天井で、石膏ボード塗装仕上の場合は、特記なき限りテーパー目地ジョイントレス工法とする。								
	FL	基準床面		AE	77%樹脂エマルジョン塗り	※ビニルクロスは不燃材とし汚れ防止・防カビ・抗菌仕様を使用する。								
	W、w	幅		2-LJE	2液型エポキシ樹脂塗り	※ケイカル板は抗菌仕様とする。								
	L、l	長さ		2-ASE	77%樹脂コン樹脂エマルジョン塗り									
	H、h	高さ		2-FUE	常温乾燥形ふっ素樹脂エマルジョン塗り									
	@	間隔		EP-G	つや有合成樹脂エマルジョンペイント塗り(3分艶)									
	t、ア	厚さ		EP-G(1)	つや有合成樹脂エマルジョンペイント塗り(3分艶)									
構造	CH	天井高	仕 上 塗 材	EP	合成樹脂エマルジョンペイント塗り	■仕上関係 特記事項				外構	雨水枘	現場打ちコンクリート枘 コンクリート蓋	雨水用 小口径枘(新設) (設)	
	φ	直径		EP-T	合成樹脂エマルジョン模様塗料塗り	・V.S.、F.V.Sは溶接工法とする。								
	r	半径		UC	ウレタン樹脂7%塗り	・居室の内装、天井裏、木製建具、造り付け家具等及びそれらに使用する接着剤は								
	S	縮尺		OS	オイルフィニッシュ塗り	F☆☆☆☆(規制対象外)又は告示対象外の建材を使用。								
	CL	センターライン		マツカKA	マツカ塗料塗り A種	・床仕上材の異なる部分の見切りには特記なき限りSUS F.B-6×19を設ける。								
	(D-※)	部分詳細図番号		WP	木材保護塗料塗り	・塗装下地で異種材料取合部は寒冷沙貼の上パテ処理を行なう。								
	DS	ダクトスペース		DP	耐候性塗料塗り	・防火区画壁に屋内消火栓・消火器ボックス等が埋め込まれる部分は耐火性能を保持するよう手当する。								
	PS	パイプスペース		VE	塩化ビニル樹脂エマルジョン塗	・特記なき限り、Mこては既設のままとする。								
	EPS	電気シャフト		SL材	セルフレベルング材	・クロスは不燃材とし汚れ防止・防カビ・抗菌仕様を使用する。								
	SK	掃除用流し		塗床1	浸透型表面強化材(クリアー)(防塵)	■地下処理関係 特記事項								
					塗床2					水性硬質ウレタン系塗床 (耐熱水、耐衝撃、耐薬品、耐傷、高耐久)				
					複製塗材RE					反応硬化型合成樹脂エマルジョン系複製層仕上塗材				
					外装薄塗材E					外装合成樹脂エマルジョン系薄付け仕上塗材				
					下地調整					下地調整種別は特記仕様書による				
					下地処理1					防水用下地調整材				
					DR					ロックウール化粧吸音板				
					GB-R					せっこうボード				
					GB-R-H					普通硬質せっこうボード				
					GB-F					強化せっこうボード				
					GB-D					化粧せっこうボード				
					GB-S					シージングせっこうボード				
					GB-NC					不燃積層せっこうボード				
					FK					無石綿けい酸カルシウム板				
					FK(化粧)					無石綿化粧けい酸カルシウム板				
					FK-P					無石綿有孔けい酸カルシウム板				
					不透過GB-R					不透過処理せっこうボード (裏面アルミ貼)				
					調湿ボード					無機質系調湿板				
					GW-B					グラスウール吸音ボード				
					GB-P					吸音石膏ボード				
					断熱ボード					フェノールフォーム断熱材裏張り せっこうボード 複合板				
					VP					硬質塩化ビニル管				
					GP					配管用鋼管				
					STK					構造用鋼管				
					SGPW					亜鉛めっき鋼管				
					VT					ビニル床タイル				
					VS1					ビニル床シート				
					VS2					防汚性ビニル床シート				
					VS3					防滑性ビニル床シート				
					床下地処理					左記特記事項による				
					TC					タイルカーペット				
					WF1					モザイクパーケット				
					WF2					複合フローリング				
					OAF					乾式二重床				
					T					磁器質タイル				
					小口T					小口磁器質タイル				
					MT					モザイクタイル				
					VH					ビニル巾木				
					SUS巾木					ステンレス巾木(SUS、PL1.2曲げ加工)				
					Mこて					モルタル塗り金こて				
					防水Mこて					防水モルタル塗り金こて				
					Mはけ					モルタル刷毛引き仕上げ				
					Cこて					コンクリート金こて				
					C補修					コンクリート打直し補修				
					(GL)					ボード直張り工法				
					GW					グラスウール				
					VC					ビニルクロス貼り				

■ 改修前内部仕上表												※特記なき限り既存のままとする。										■ 改修後内部仕上表												※各居室、廊下、階段は準不燃仕上以上とする。									
階	室名	床		幅木	壁		天 井				備考	室名	床		幅木	壁		天 井				備考																					
		下地	仕上		高さ	下地	仕上	下地	仕上	廻縁			高さ	下地		仕上	高さ	下地	仕上	下地	仕上		廻縁	高さ																			
1階	事務室	M下地 (既存のまま)	VS1 t2.0 (撤去)	VH (撤去)	75	CB-Mコテ RC	EP塗				LGS (撤去)	GB-D t9.0(撤去)	塩ビ (撤去)	2.400	流し台 W550×D500×H800(撤去)	家事務室	M下地 (既存のまま)	VS1 t2.0 (新設)	VH (新設)	60	CB-Mコテ RC	下地調整の上EP(塗替)	LGS (新設)	GB-D t9.5(新設)	塩ビ (新設)	2.400	流し台 W450×D450×H800(新設)																
	宿直室	M下地 (既存のまま)	TC t6.0 (撤去)	VH (撤去)		RC (既存のまま)	VC(撤去)				LGS (既存のまま)	GB-D t9.0(撤去)	塩ビ (撤去)	2.400	木製クローゼット(撤去) 既設キッチン(撤去) ライニング(撤去) 直付カーテンレール L=1,800(撤去)	宿直室	M下地 (既存のまま)	TC t6.0 (新設)	VH (新設)		RC (既存のまま)	VC(新設)	LGS (既存のまま)	GB-D t9.5(新設)	塩ビ (新設)	2.400	ミニキッチン(新設) カーテンレール(既存)																
					CB-Mコテ (撤去)	【間仕切壁】 VC(撤去)																																					
					LGS (撤去)	【間仕切壁欄間】 GB-R t12.5 VC(撤去)																																					
	浴室(宿直室隣)	雑用RC t70 (一部撤去)	25角T (撤去)	-	-	CB-Mコテ (撤去)	【間仕切壁(浴室内部)】 100角T(撤去)				LGS (撤去)	【浴室内部】 GB-S t9.0+化粧FK t6 (撤去)	塩ビ (撤去)	2.260	ホーロー浴槽(撤去) 配管バンク 100角T(撤去)	脱衣室・UB	OAF+ 耐水合板t12 (新設)	VS3 t2.0 (新設)	VH (新設)	60	RC (既存のまま) LGS (新設)	GB-S t12.5(GL)+化粧FK t6.0 (新設)※脱衣室のみ GB-S t12.5+化粧FK t6.0(新設)	LGS (新設)	GB-D t9.5(新設)	塩ビ (新設)	2.400	洗面化粧台鏡付(新設) ユニットバス(新設)																
		調整床組 H110 (撤去)	WF1 t15 (撤去)	VH (撤去)	75	CB-Mコテ (撤去)	【間仕切壁(脱衣部分)】 EP-6塗 (間仕切撤去)				LGS (撤去)	【脱衣部分】 GB-D t9.0(撤去)	塩ビ (撤去)	2.210	木製脱衣櫃 W900×D400(撤去)	教職員用トイレ	M下地 (既存のまま)	VS2 t2.0 (新設)	VH (新設)	60	RC (既存のまま) LGS (新設)	GB-S t12.5(GL)+化粧FK t6.0 (新設) GB-S t12.5+化粧FK t6.0(新設)	LGS (新設)	GB-D t9.5(新設)	塩ビ (新設)	2.400	化粧鏡 W450×H600(新設) ライニング(新設) 手洗器(新設)																
	留学生専用 シャワー室	木下地 (撤去)	WF1 t15 (撤去)	VH (撤去)	75	RC (既存のまま)	VC(撤去)				LGS (撤去)	GB-D t9.0(撤去)	塩ビ (撤去)	2.400	化粧鏡(撤去) シャワーブース×3室(撤去) 手洗い器(撤去)設	留学生補食室	M下地 (既存のまま)	VS1 t2.0 (新設)	VH (新設)	60	RC (既存のまま) LGS (新設)	下地調整の上EP(塗替)	直天	下地調整の上EP(塗替)	-	直天	キッチン(新設)×2か所 ブラインド(移設品)																
		M下地 (既存のまま)	VS1 t2.0 (撤去)			LGS (撤去)	【間仕切壁】 GB-R t12.5+9.5 VC(撤去)																																				
	留学生専用 多目的室	M下地 (既存のまま)	VS1 t2.0 (撤去)	VH (撤去)	75	RC (既存のまま)	EP塗				LGS (撤去)	GB-D t9.0(撤去)	塩ビ (撤去)	2.400		留学生 シャワー室	M下地 (既存のまま)	VS3 t2.0 (新設)	VH (新設)	60	LGS (一部新設)	【間仕切壁 既存開口蓋ぎ部】 GB-F t12.5+12.5(両面) EP(新設) ※GW 24K t50(新設)	LGS (新設)	GB-D t9.5(新設)	塩ビ (新設)	2.400	化粧鏡 W450×H600(新設) ライニング(新設) シャワーユニット(新設)×3か所 手洗器(新設)																
						LGS (撤去)	【間仕切壁】 GB-R t12.5+9.5 EP塗(撤去)																																				
	補食室	M下地 (既存のまま)	VS1 t2.0 (撤去)	VH (撤去)	75	RC (既存のまま)	EP塗				LGS (撤去)	GB-D t9.0(撤去)	塩ビ (撤去)	2.400	既設キッチン(撤去) ライニング(撤去)	留学生 シャワー室	M下地 (既存のまま)	VS3 t2.0 (新設)	VH (新設)	60	RC (既存のまま)	GB-S t12.5(GL)+化粧FK t6.0 (新設) 【既存LGS壁面】 GB-S t12.5(GL)+化粧FK t6.0(新設) 【間仕切壁 既存開口蓋ぎ部】 GB-F t12.5+12.5(両面) EP(新設) 【室内間仕切】 GB-S t12.5+化粧FK t6.0(新設)	LGS (新設)	GB-D t9.5(新設)	塩ビ (新設)	2.400																	
						LGS (既存のまま)	GB-R t12.5+9.5 EP塗																																				
	多目的コーナー	M下地 (既存のまま)	VS1 t2.0 (既存のまま)	VH (既存のまま)	75	RC (既存のまま)	EP塗				LGS (既存のまま)	GB-D t9.0(一部撤去)	塩ビ (撤去)	2.400	既存パーティション(北面) H20年度施工のため、今回工事では 既存のままとする。 ブラインド(撤去)	食堂 [123] (シャワー・WC)	M下地 (既存のまま)	VS1 t2.0 (既存のまま)	VH (既存のまま)	75	RC (既存のまま)	VC(新設)	LGS (既存のまま)	GB-D t9.5(既存のまま)	塩ビ (一部 新設)	2.400	WC付ユニットバス(新設) カーテンレール(新設)																
						RC (既存のまま)	【外壁側 内部壁】 断熱ボードt34.5 VC(新設) 【室内間仕切壁】 GB-R t12.5 VC(新設) 【令114条 間仕切】※GW24K t50充填 GB-F t12.5+12.5(両面) VC(新設)																																				
	食堂	M下地 (既存のまま)	VS1 t2.0 (撤去)	VH (撤去)	75	RC (既存のまま)	VC(撤去)				LGS (撤去)	GB-R t9.0+リプ付DR t15 (撤去)	塩ビ (撤去)	2.300 ～ 2.800	手洗いカウンター(撤去)×2か所 化粧鏡(撤去)×4か所	食堂	M下地 (既存のまま)	VS1 t2.0 (新設)	VH (新設)	60	RC (既存のまま)	VC(新設)	LGS (撤去)	GB-R t9.0+DR t12 (新設)	塩ビ (新設)	2.300 ～ 2.800	手洗いカウンター(新設)×2か所 化粧鏡 W450×H600(新設)×4か所																
LGS (既存のまま)						【一部壁面】 GB-R t12.5 VC (仕上のみ撤去)																																					
厨房	M下地 (既存のまま)	合成樹脂塗床 (撤去)	-	-	RC-Mコテ (既存のまま)	【FL+1,400】 100角T(撤去)				LGS (撤去)	FK t6.0 (撤去)	塩ビ (撤去)	2.300	配膳カウンター(洗浄)	厨房	M下地 (撤去)	塗床2 (新設)	-	-	RC-Mコテ (既存のまま)	【FL+1,400】 100角T(新設) 【FL+1,400より上部】 下地調整の上EP(塗替)	LGS (新設)	FK t6.0 EP塗 (新設)	塩ビ (新設)	2.300																		
					【FL+1,400より上部】 EP塗																																						
厨房廊下	M下地 (既存のまま)	合成樹脂塗床 (撤去)	VH (撤去)	75	RC-Mコテ (既存のまま)	EP塗				LGS (撤去)	GB-D t9.0(撤去)	塩ビ (撤去)	2.400	手洗器(撤去)	厨房廊下	M下地 (既存のまま)	塗床2 (新設)	VH (新設)	60	RC-Mコテ (既存のまま)	下地調整の上EP(塗替)	LGS (新設)	GB-D t9.5(新設)	塩ビ (新設)	2.800	洗濯機パン(新設)設 手洗器(新設)設																	
食品庫	M下地 (既存のまま)	Mコテ	VH (撤去)	75	CB-Mコテ RC	EP塗				LGS (撤去)	GB-D t9.0(撤去)	塩ビ (撤去)	2.300	木製棚(撤去)	食品庫	M下地 (既存のまま)	塗床2 (新設)	VH (新設)	60	CB-Mコテ RC	下地調整の上EP(塗替)	LGS (新設)	GB-D t9.5(新設)	塩ビ (新設)	2.800																		
休憩室	M下地 (既存のまま)	VS1 t2.0 (撤去)	VH (撤去)	75						LGS (撤去)	GB-D t9.5 木目調 (撤去)	塩ビ (撤去)	2.400	床組・畳(撤去)	休憩室	M下地 (既存のまま)	VS1 t2.0 (新設)	VH (新設)	60	CB-Mコテ RC	下地調整の上EP(塗替)	LGS (新設)	GB-D t9.5(新設)	-	-																		
		線甲板 t15 (撤去) タタミ敷 t55 (撤去)	CB-Mコテ RC		EP塗																																						
従業員トイレ	M下地 (既存のまま)	VS1 t2.0 (撤去)	-	-	RC-Mコテ (既存のまま)	【FL+1,400】 100角T(既存のまま) 【FL+1,400より上部】 EP塗				LGS (撤去)	FK t6.0(撤去) 一部 GB-D t9.0(撤去)	塩ビ (撤去)	2.400		従業員トイレ	M下地 (既存のまま)	VS2 t2.0 (新設)	VH (新設)	60	RC-Mコテ (既存のまま)	【FL+1,400】 100角T 水洗い 【FL+1,400より上部】 下地調整の上EP(塗替)	LGS (新設)	GB-D t9.5(新設)	塩ビ (新設)	2.400	化粧鏡 W450×H600(新設) 小型手洗器(新設)設																	
トイレ (脱衣室隣)	M下地 (既存のまま)	VS1 t2.0 (撤去)	-	-	RC-Mコテ (既存のまま)	【FL+1,400】 100角T(既存のまま) 【FL+1,400より上部】 EP塗				LGS (撤去)	FK t6.0(撤去)	塩ビ (撤去)	2.400	トイレブース(撤去)	トイレ	M下地 (既存のまま)	VS2 t2.0 (新設)	VH (新設)	60	RC (既存のまま) LGS (新設)	GB-R t12.5(GL)+化粧FK t6.0 (新設) GB-S t12.5+化粧FK t6.0(新設)	LGS (新設)	GB-D t9.5(新設)	塩ビ (新設)	2.400	化粧鏡 W450×H600(新設) トイレブース(新設) ライニング(新設)×2か所 洗濯機パン・SK(新設)設																	
脱衣室	調整床組 H110 (既存のまま)	WF1 t15 (撤去)	木巾木 (撤去)	60	CB-Mコテ RC	EP塗				LGS (撤去)	FK t6.0(撤去)	塩ビ (撤去)	2.500	木製脱衣櫃(撤去) 洗面カウンター(撤去) ライニング(撤去) 化粧鏡(撤去)×2か所	脱衣室	OAF+ 耐水合板t12 (新設)	VS3 t2.0 (新設)	VH (新設)	60	CB-Mコテ RC	下地調整の上EP(塗替)	LGS (新設)	化粧FK t6.0(新設)	塩ビ (新設)	2.500	木製脱衣櫃(新設) 洗面カウンター(新設) ライニング(新設) 化粧鏡 W450×H600×2か所(新設)																	
浴室	M下地 (既存のまま)	25角MT (撤去)	-	-	RC-Mコテ (既存のまま)	【FL+1,400】 100角T(撤去) 【FL+1,400より上部】 VE塗				LGS (撤去)	GB-S t9.0の上 石綿含有 化粧FK t6 VE塗 (撤去)	塩ビ (撤去)	2.300 ～ 2.800	シャワー(撤去)設 浴槽(撤去)	浴室	M下地 (既存のまま)	25角MT (新設)	-	-	RC-Mコテ (新設)	【FL+1,400】 100角T(新設) 【FL+1,400より上部】 VE塗	LGS (新設)	既存仕上 VE塗(塗替)	シャワー (新設)	2.300 ～ 2.800																		
年 度		設計年月		設計業務名				工事名称				図面名称		縮尺		建築士法第20条第1項に基づく表示				独立行政法人 国立高等専門学校機構 久留米工業高等専門学校								図面番号															
令和7年度		令和7年7月		久留米工業高専寄宿舎改修設計業務				久留米工業高専寄宿舎改修その他工事				仕上表(2)(改修前・後)		A1：NS A3：NS		株式会社 手島建築設計事務所 福岡本社 TEL 092-522-5311 東京朝霞区上17日13番16号 FAX 092-522-5163 一級建築士事務所 福岡県知事登録 第1-11499号 一級建築士 国土交通大臣登録 第350116号 野田 康広				事務部長	総務課長	総務課長補佐	係長	担当		A-03																	

■ 改修前内部仕上表											※特記なき限り既存のままとする。											■ 改修後内部仕上表											※各居室、廊下、階段は準不燃仕上以上とする。																																																																																																																																																																																																																																																																																																																																																																																																																																																																																																																																																																																																																																																																																																																																																																																																																																																																																																																																																																																																																																																																																																																																																																																																																																																																																																																																																																																																																																																																																																
階	室名	床		幅木	壁		天 井				備考	室名	床		幅木	壁		天 井				備考																																																																																																																																																																																																																																																																																																																																																																																																																																																																																																																																																																																																																																																																																																																																																																																																																																																																																																																																																																																																																																																																																																																																																																																																																																																																																																																																																																																																																																																																																																											
		下地	仕上		高さ	下地	仕上	下地	仕上	廻縁			高さ	下地		仕上	高さ	下地	仕上	廻縁	高さ																																																																																																																																																																																																																																																																																																																																																																																																																																																																																																																																																																																																																																																																																																																																																																																																																																																																																																																																																																																																																																																																																																																																																																																																																																																																																																																																																																																																																																																																																																												
2階	廊下	M下地 (既存のまま)	VS1 t2.0 (撤去)	VH (撤去)	75	C8-Mコテ RC	EP塗	LGS (撤去)	GB-D t9.0(撤去)	塩ビ (撤去)	2,400		廊下 (女子寮)	Mこて (下地補修)	VS1 t2.0 (新設)	VH (新設)	60	C8-Mコテ RC (新設)	下地処理の上VC(新設)	LGS (新設)	GB-P t9.5(新設)	塩ビ (新設)	2,400	屋内消火栓(DP塗装替) 階段 SUS製ノンスリップ(新設) 室名札(新設)																																																																																																																																																																																																																																																																																																																																																																																																																																																																																																																																																																																																																																																																																																																																																																																																																																																																																																																																																																																																																																																																																																																																																																																																																																																																																																																																																																																																																																																																																																									
	倉庫	M下地 (既存のまま)	VS1 t2.0 (撤去)	VH (撤去)	75	C8-Mコテ RC	EP塗	LGS (撤去)	GB-D t9.0(撤去)	塩ビ (撤去)	2,400	ブラインド(撤去)	シャワー・トイレ (女子寮)	Mこて (下地補修)	VS2 t2.0 (新設)	VH (新設)	RC (既存のまま)	【外壁側 内部壁】 新熱ボードt34.5+化粧FK t6.0(新設)	LGS (新設)	GB-P t9.5(新設)	塩ビ (新設)	2,400	洗面カウンター(新設) 化粧鏡 W450×H600(新設)×2か所 SUS製モップ掛け(新設) ライニング(新設)×2か所 トイレブース(新設)×2か所 シャワーユニット(新設)×2か所 SUS製棚 既製品(新設)																																																																																																																																																																																																																																																																																																																																																																																																																																																																																																																																																																																																																																																																																																																																																																																																																																																																																																																																																																																																																																																																																																																																																																																																																																																																																																																																																																																																																																																																																																										
						LGS (撤去)	GB-R t12.5+9.5(両面)(撤去)																																																																																																																																																																																																																																																																																																																																																																																																																																																																																																																																																																																																																																																																																																																																																																																																																																																																																																																																																																																																																																																																																																																																																																																																																																																																																																																																																																																																																																																																																																																										



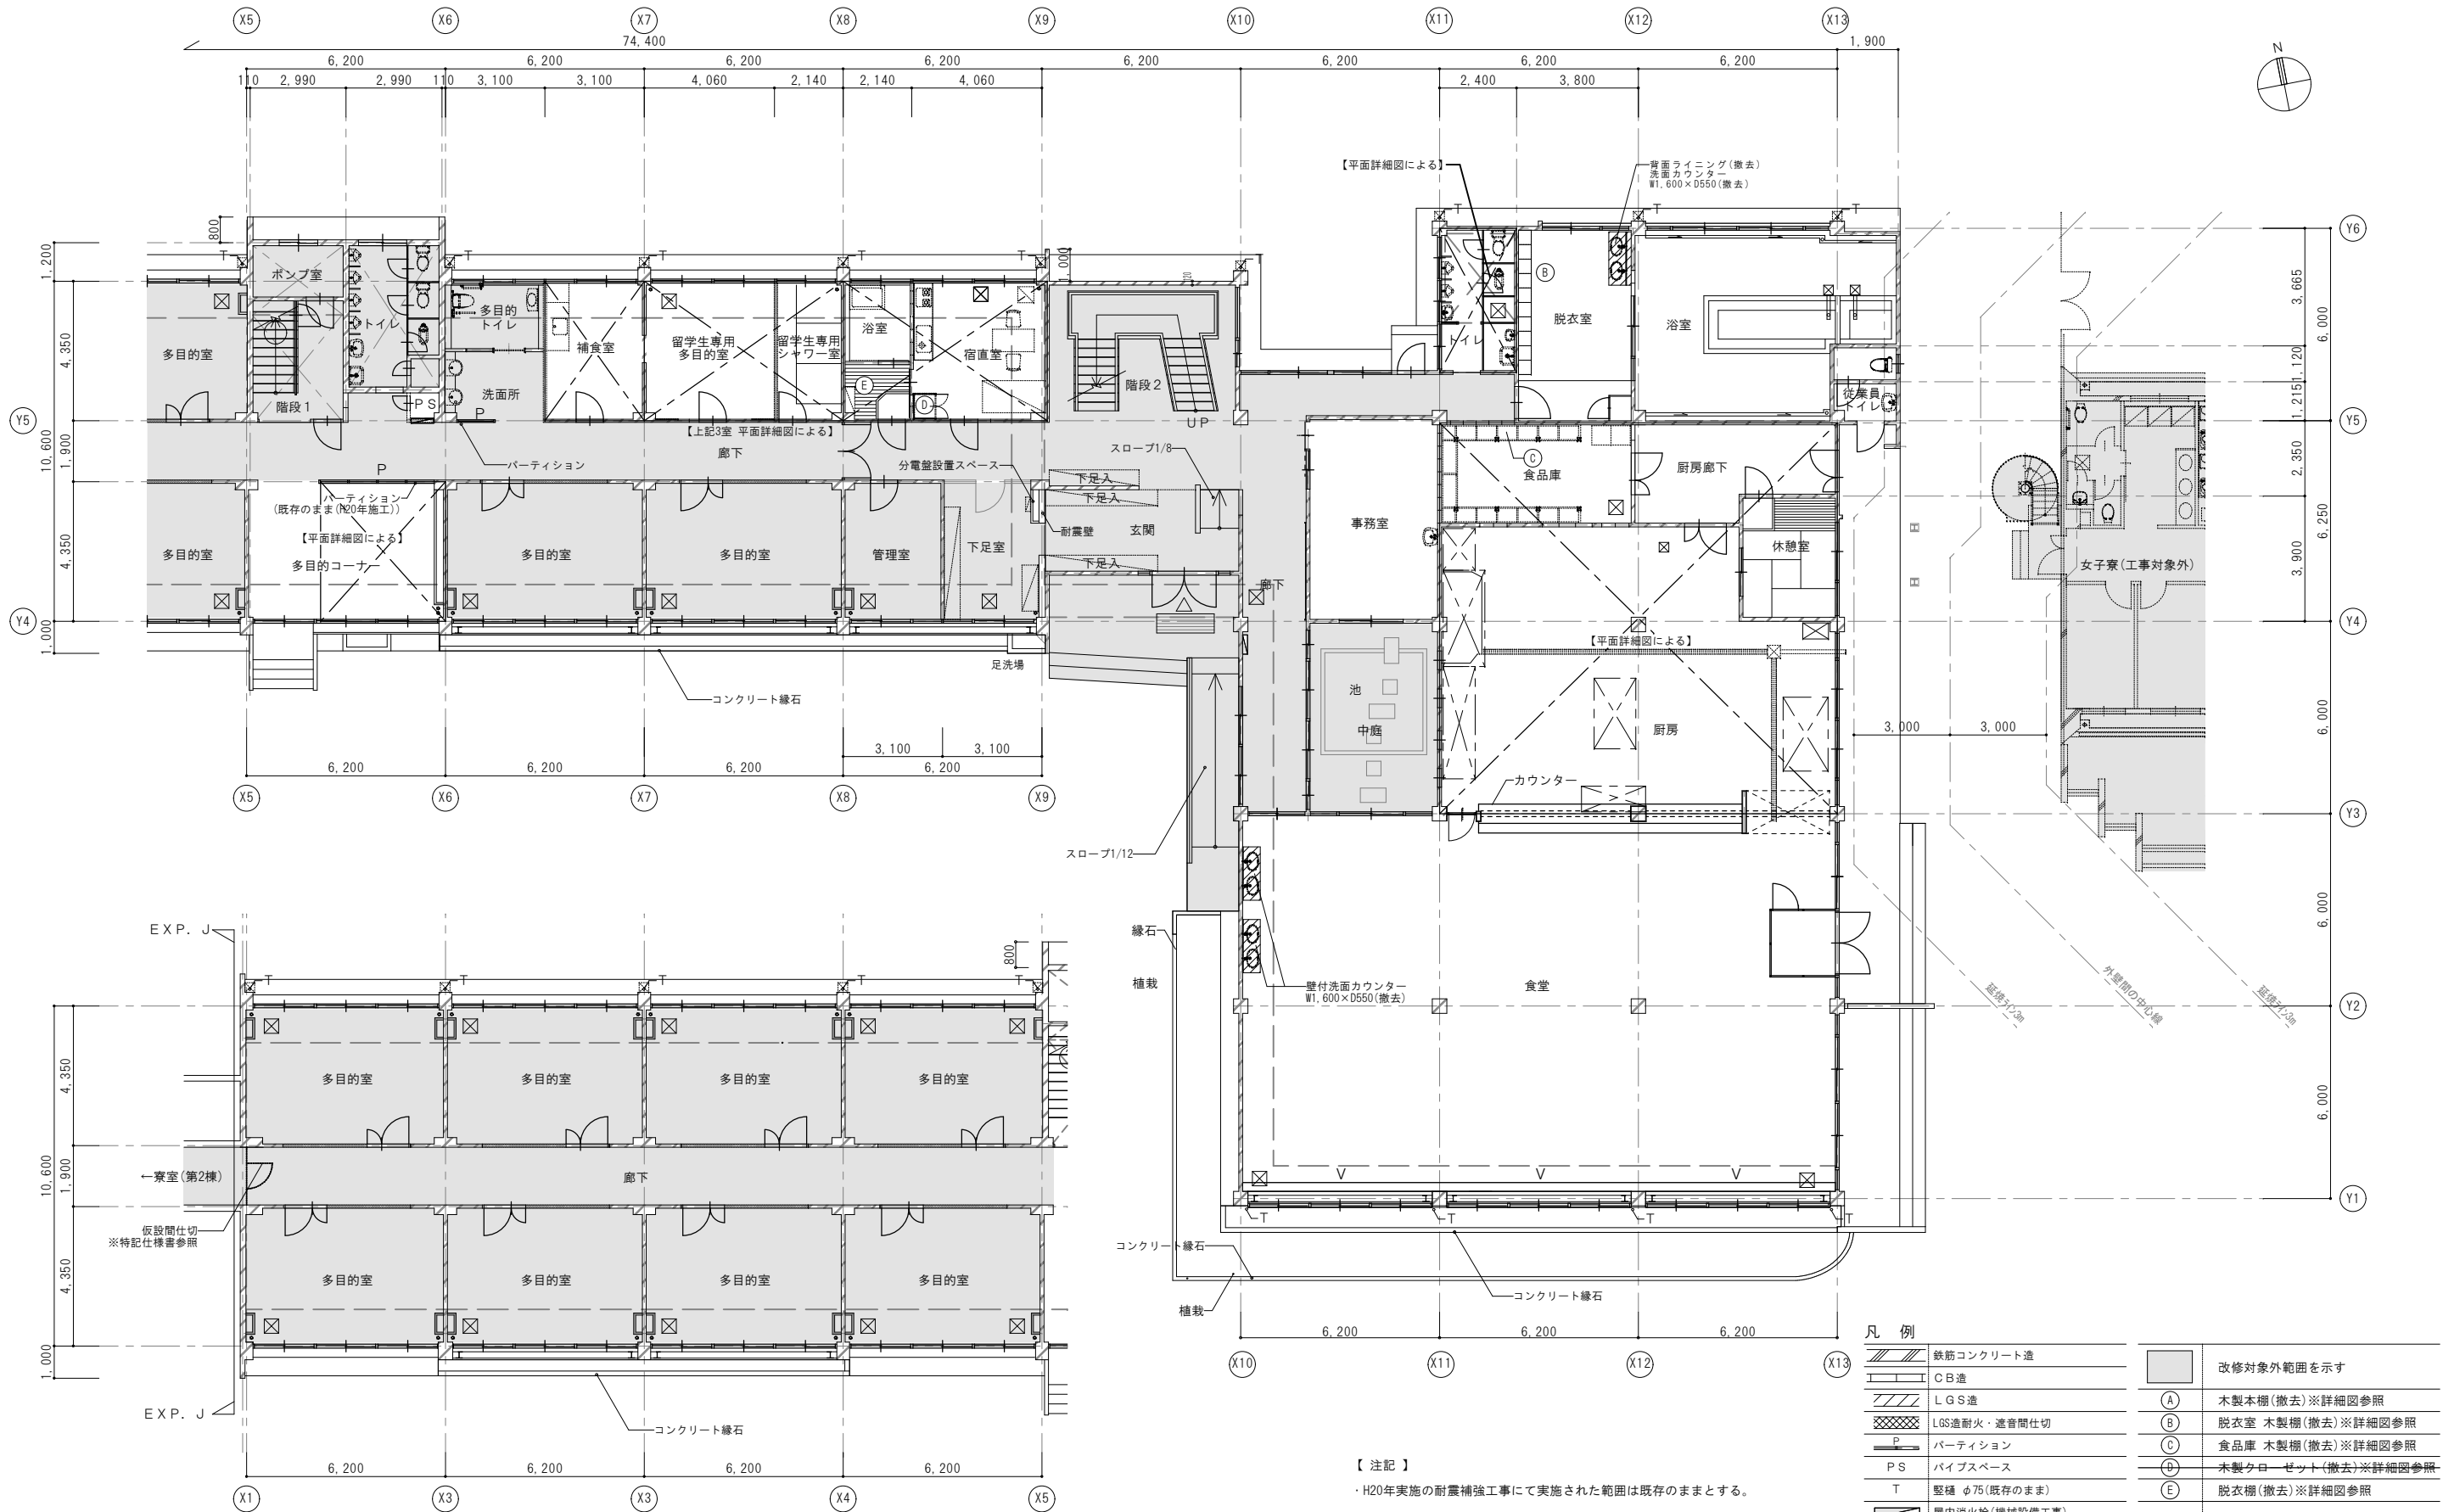


1階平面図(改修前) S=1/100


凡 例		改修対象外範囲を示す	
	鉄筋コンクリート造	(A)	木製本棚(撤去)※詳細図参照
	C B 造	(B)	脱衣室 木製棚(撤去)※詳細図参照
	L G S 造	(C)	食品庫 木製棚(撤去)※詳細図参照
	LGS造耐火・遮音間仕切	(D)	木製クロゼット(撤去)※詳細図参照
	パーティション	(E)	脱衣棚(撤去)※詳細図参照
	パイプスペース		
	壁幅 φ75(既存のまま)		
	屋内消火栓(機械設備工事)		
	改修用二重ドレインφ75(撤去)※別途工事		
	手摺φ34(撤去)		
	床下点検口 450×450(既存のまま)		
	耐震ブレース(既存のまま)		

【注記】  
・H20年実施の耐震補強工事に実施された範囲は既存のままとする。


年 度	設計年月	設計業務名	工事名称	図面名称	縮尺	建築士法第20条第1項に基づく表示	独立行政法人 国立高等専門学校機構 久留米工業高等専門学校					図面番号
令和7年度	令和7年7月	久留米工業高専寄宿舎改修設計業務	久留米工業高専寄宿舎改修その他工事	1階平面図(改修前)	A1: 1/100 A3: 1/200	株式会社 手島建築設計事務所 福岡本社 TEL 092-522-5311 東京都港区芝1丁目13番16号 FAX 092-522-5183 一級建築士事務所 福岡県知事登録 第1-11499号 一級建築士 国土交通大臣登録 第350116号 野田 康広	事務部長	総務課長	総務課長補佐	係長	担当	A-05

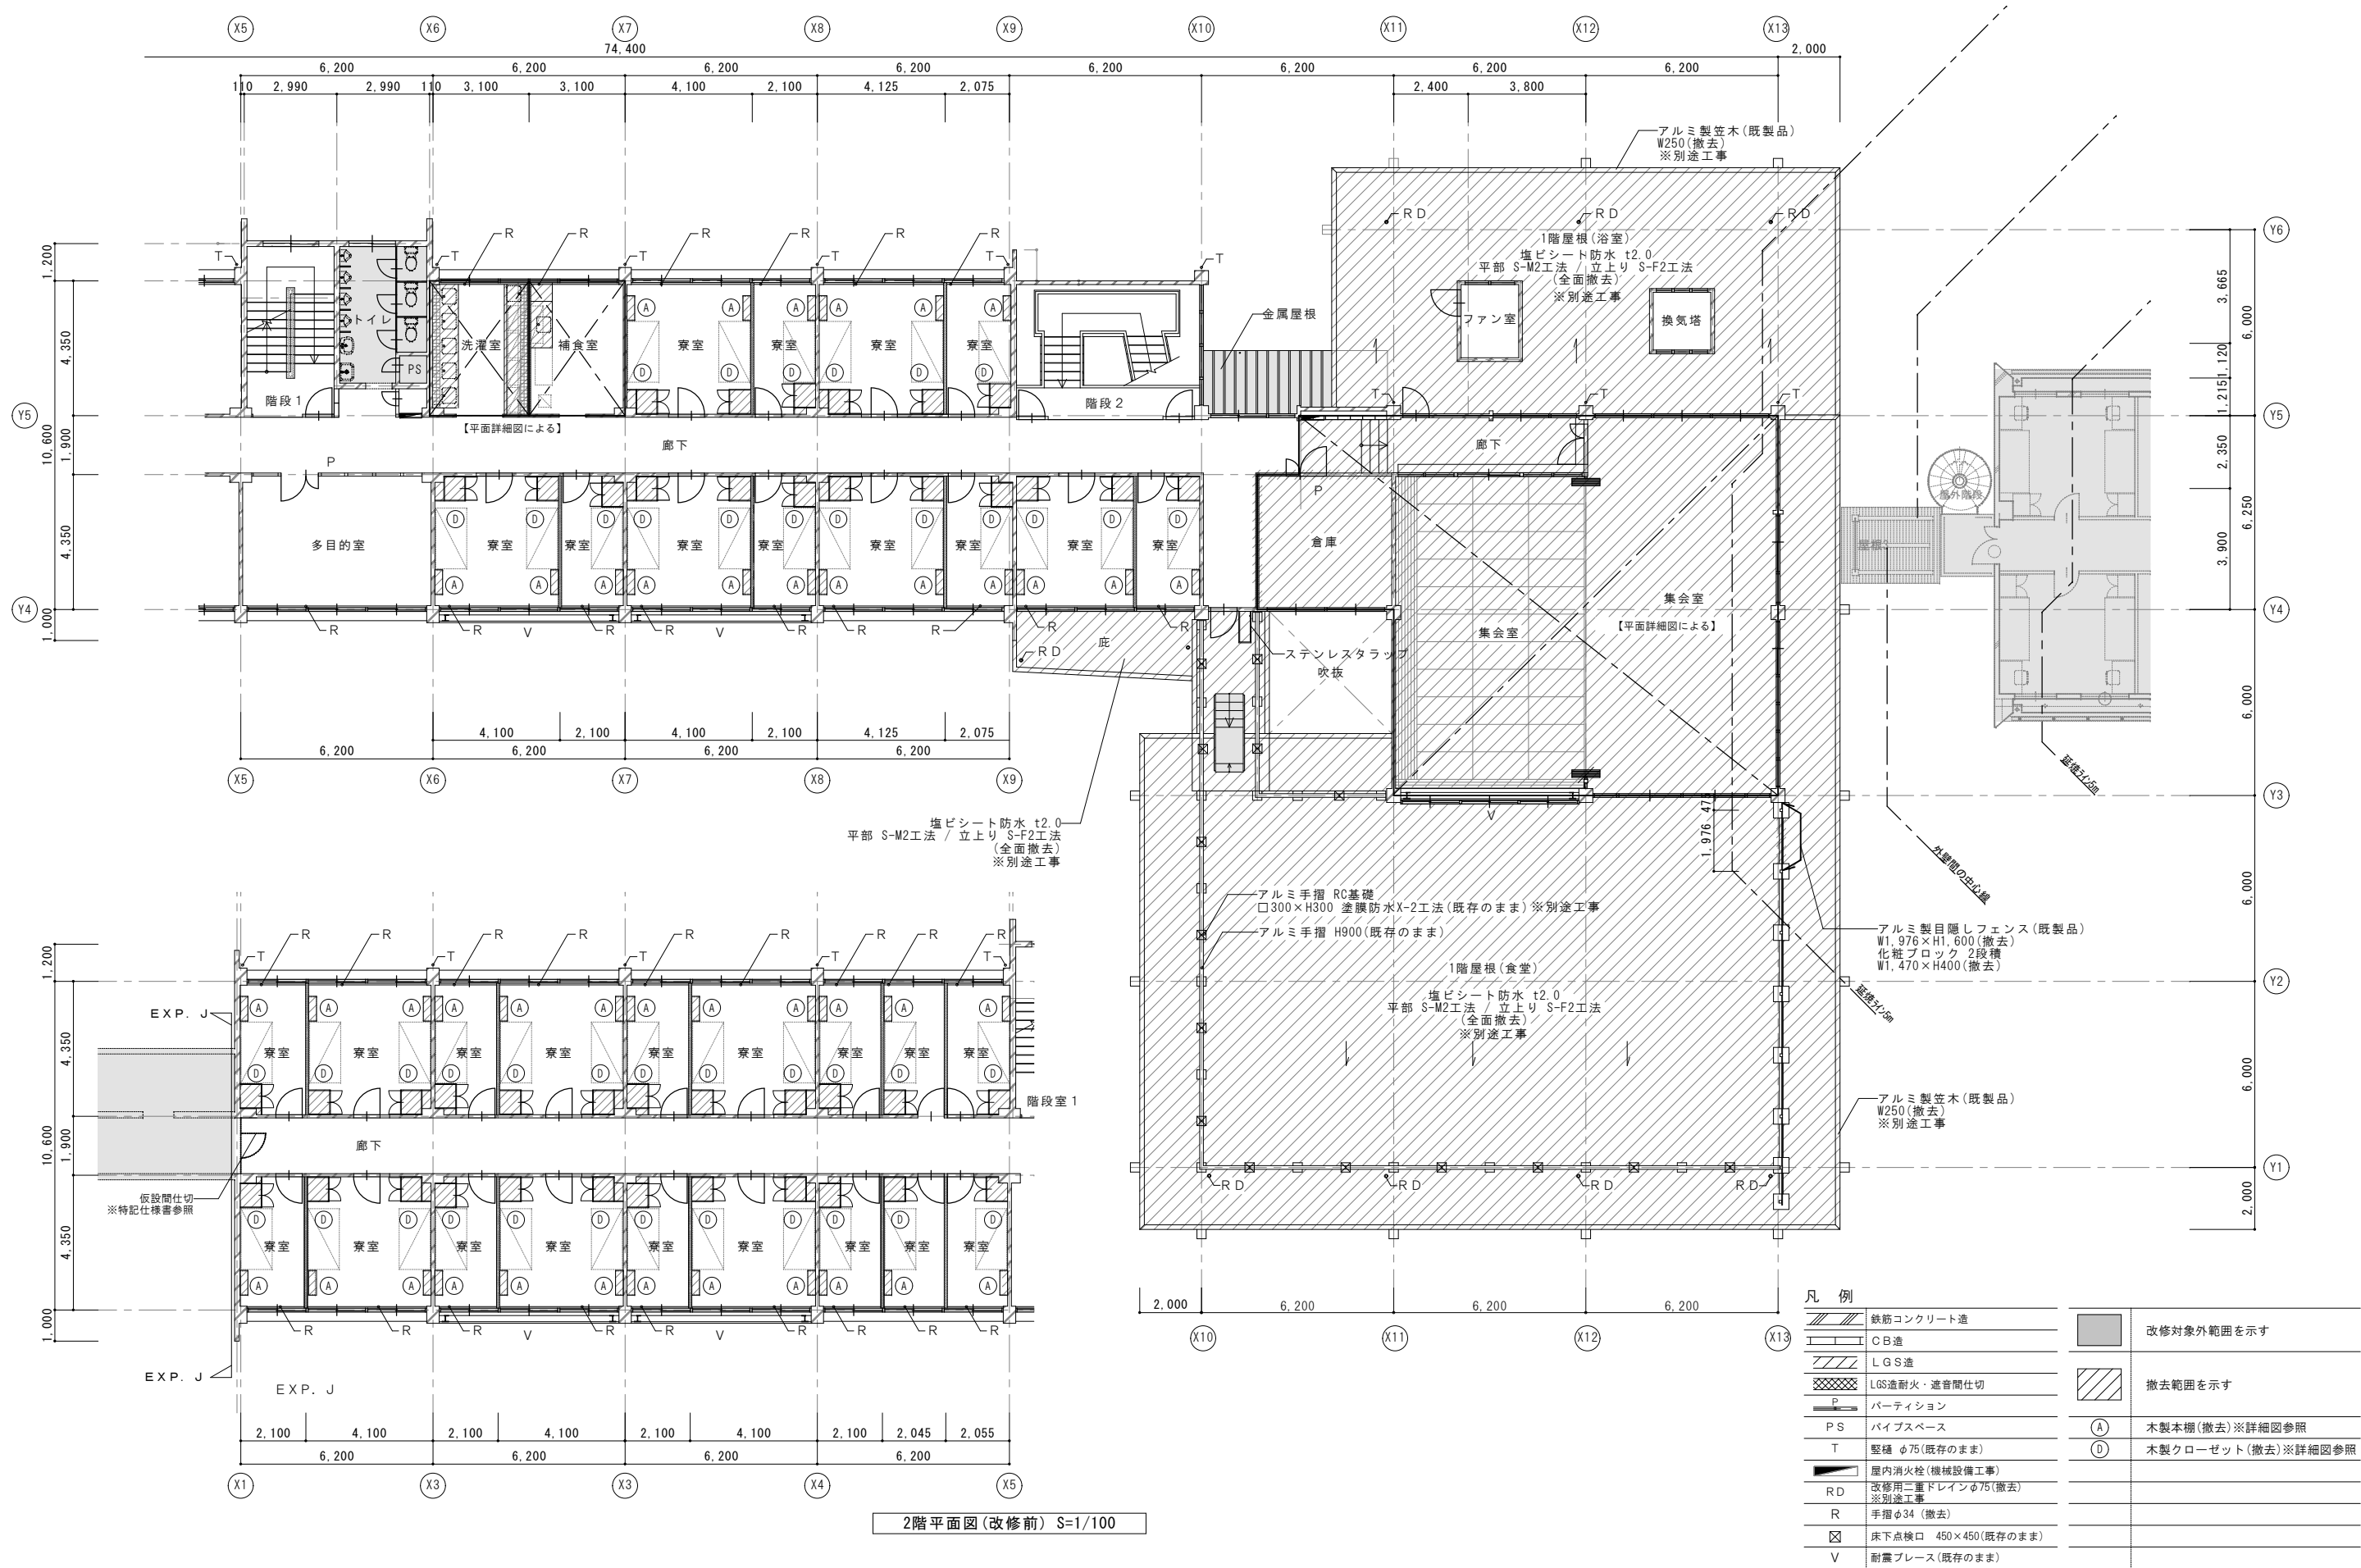

年 度	設計年月	設計業務名	工事名称	図面名称	縮尺	建築士法第20条第1項に基づく表示	独立行政法人 国立高等専門学校機構 久留米工業高等専門学校					図面番号
令和7年度	令和7年7月	久留米工業高専寄宿舎改修設計業務	久留米工業高専寄宿舎改修その他工事	2階平面図(改修前)	A1: 1/100 A3: 1/200	株式会社 手島建築設計事務所 福岡本社 TEL 092-522-5311 東京都港区芝1丁目13番16号 FAX 092-522-5183 一級建築士事務所 福岡県知事登録 第1-11499号 一級建築士 国土交通大臣登録 第350116号 野田 康広	事務部長	総務課長	総務課長補佐	係長	担当	A-06

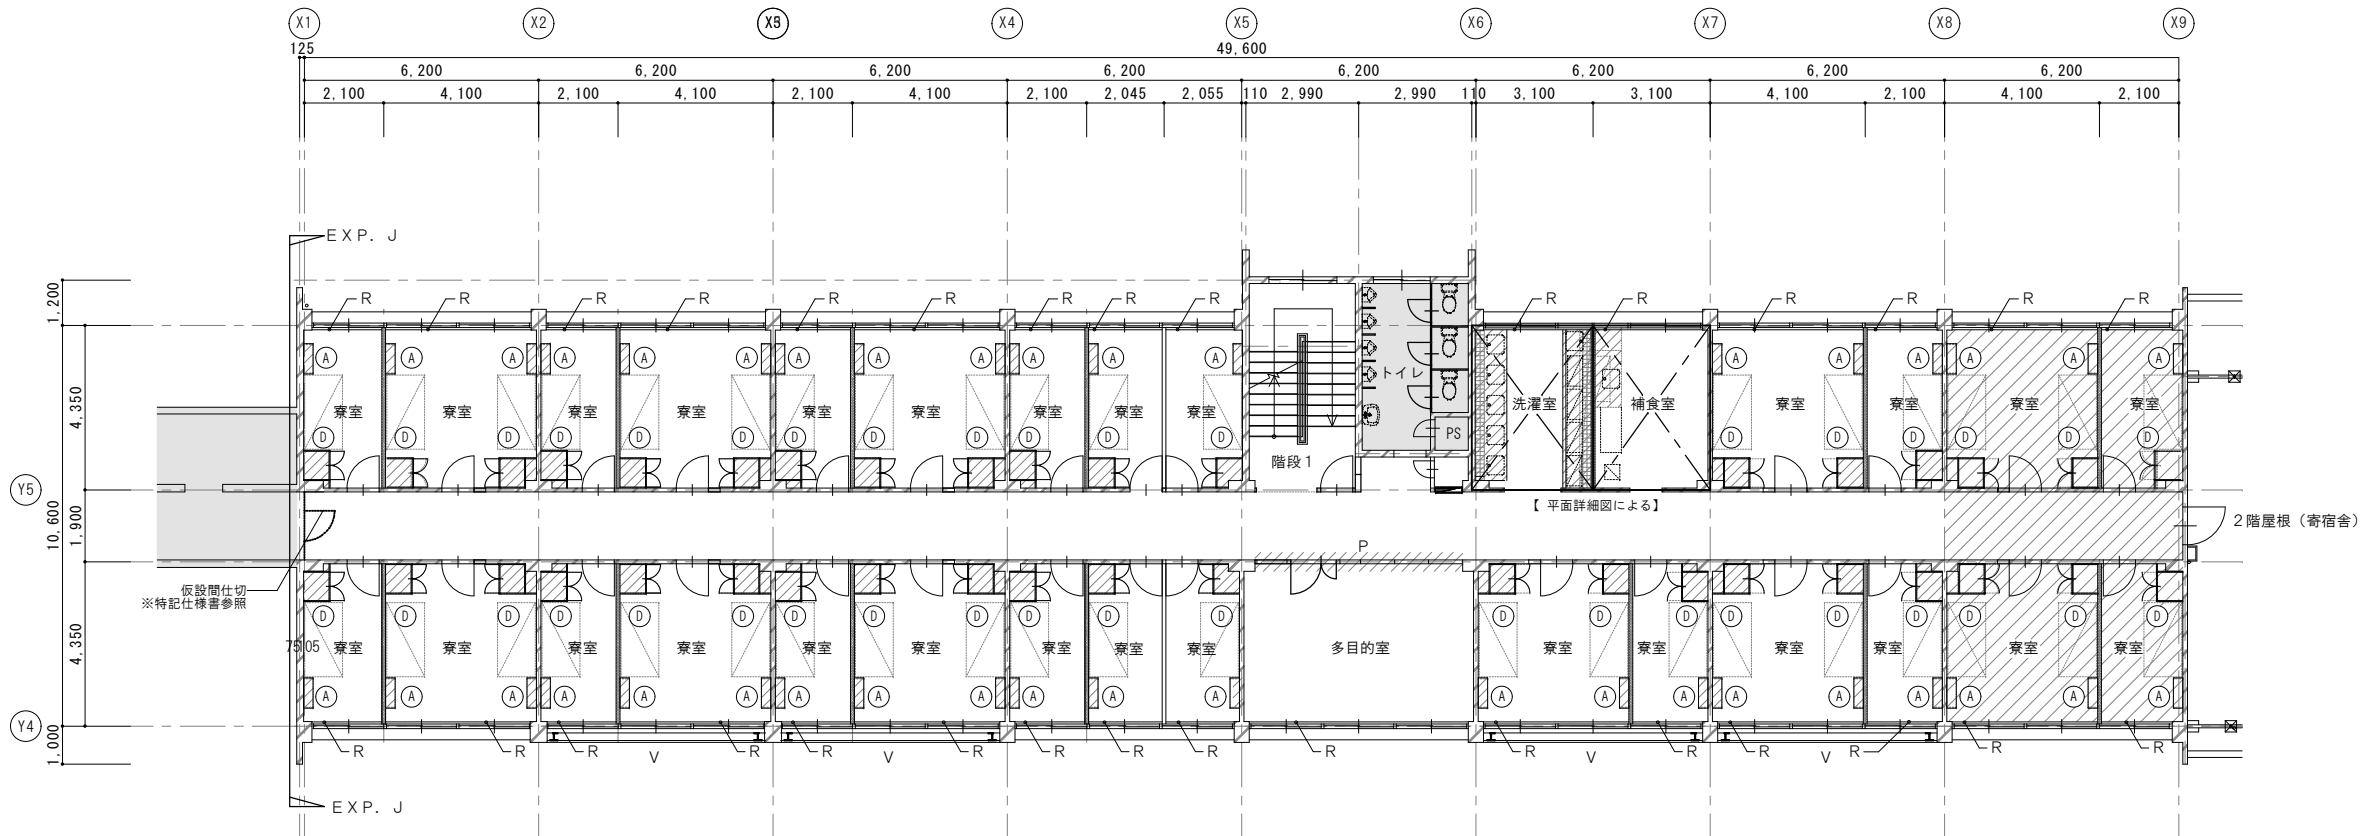


3階平面図(改修前) S=1/100

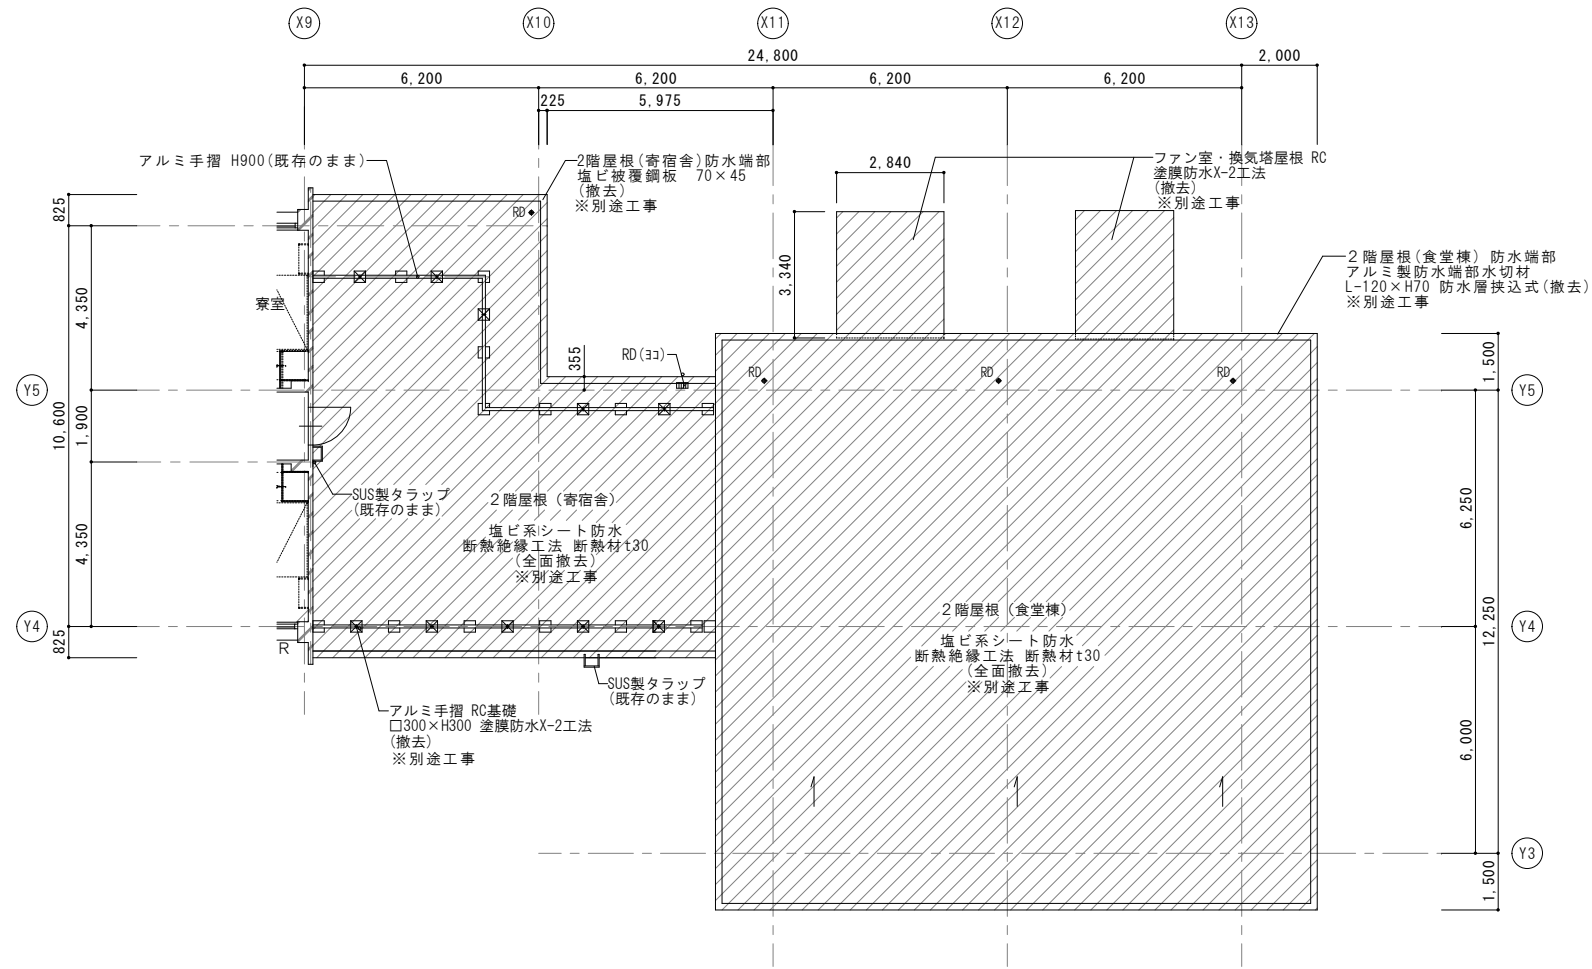


凡 例	
	鉄筋コンクリート造
	コンクリート造
	LGS造
	LGS造耐火・遮音間仕切
	パーティション
	パイプスペース
	防火扉 φ75(既存のまま)
	改修用二重ドレインφ75(撤去) ※別途工事
	手摺φ34(撤去)
	床下点検口 450×450(既存のまま)
	耐震ブレース(既存のまま)
	改修対象外範囲を示す
	撤去範囲を示す
	木製本棚(撤去)※詳細図参照
	木製クローゼット(撤去)※詳細図参照

年 度	設計年月	設計業務名	工事名称	図面名称	縮尺	建築士法第20条第1項に基づく表示	独立行政法人 国立高等専門学校機構 久留米工業高等専門学校					図面番号
令和7年度	令和7年7月	久留米工業高専寄宿舎改修設計業務	久留米工業高専寄宿舎改修その他工事	3階平面図(改修前)	A1: 1/100 A3: 1/200	株式会社 手島建築設計事務所 福岡本社 TEL 092-522-5311 東京都港区芝1丁目13番16号 FAX 092-522-5183 一級建築士事務所 福岡県知事登録 第1-11499号 一級建築士 国土交通大臣登録 第350116号 野田 康広	事務部長	総務課長	総務課長補佐	係長	担当	A-07

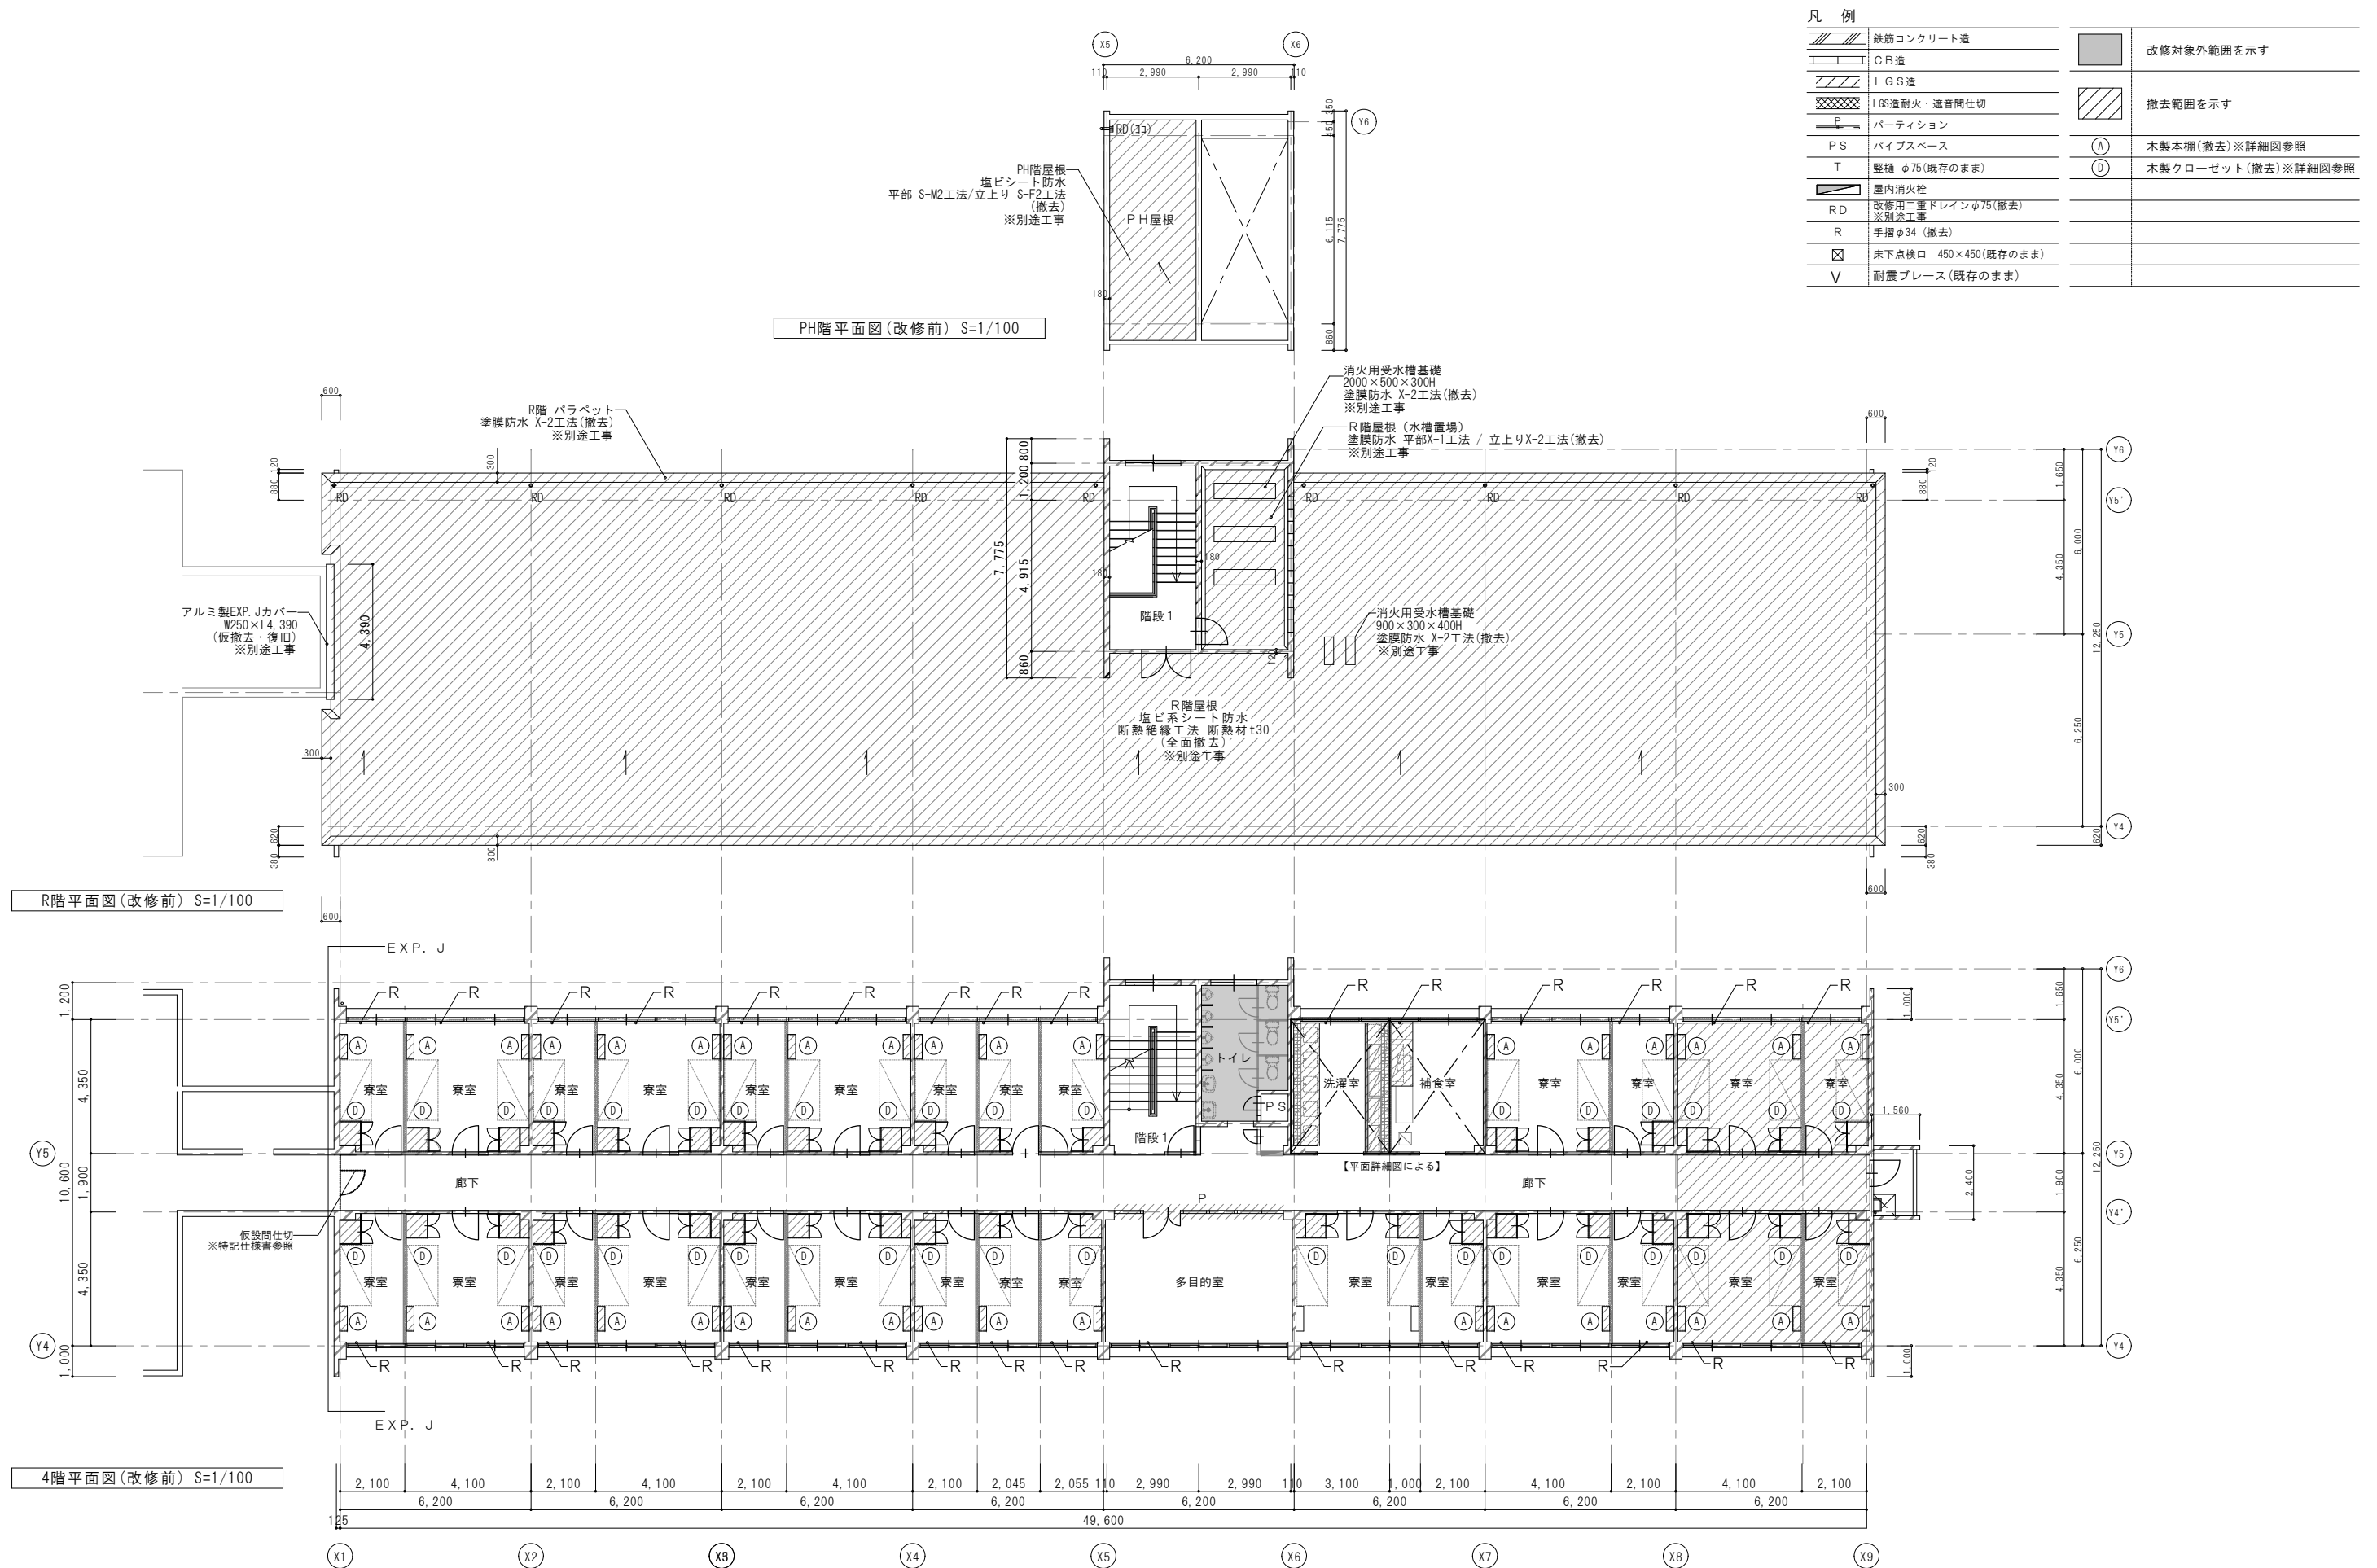


年 度	設計年月	設計業務名	工事名称	図面名称	縮尺	建築士法第20条第1項に基づく表示	独立行政法人 国立高等専門学校機構 久留米工業高等専門学校				図面番号
							事務部長	総務課長	総務課長補佐	係長	
令和7年度	令和7年7月	久留米工業高専寄宿舎改修設計業務	久留米工業高専寄宿舎改修その他工事	4階・R階平面図(改修前)	A1：1/100 A3：1/200	株式会社 手島建築設計事務所 福岡本社 TEL 092-522-5311 東京都港区玄1丁目13番16号 FAX 092-522-5183 一級建築士事務所 福岡県知事登録 第1-11499号 一級建築士 国土交通大臣登録 第350116号 野田 康広					A-08

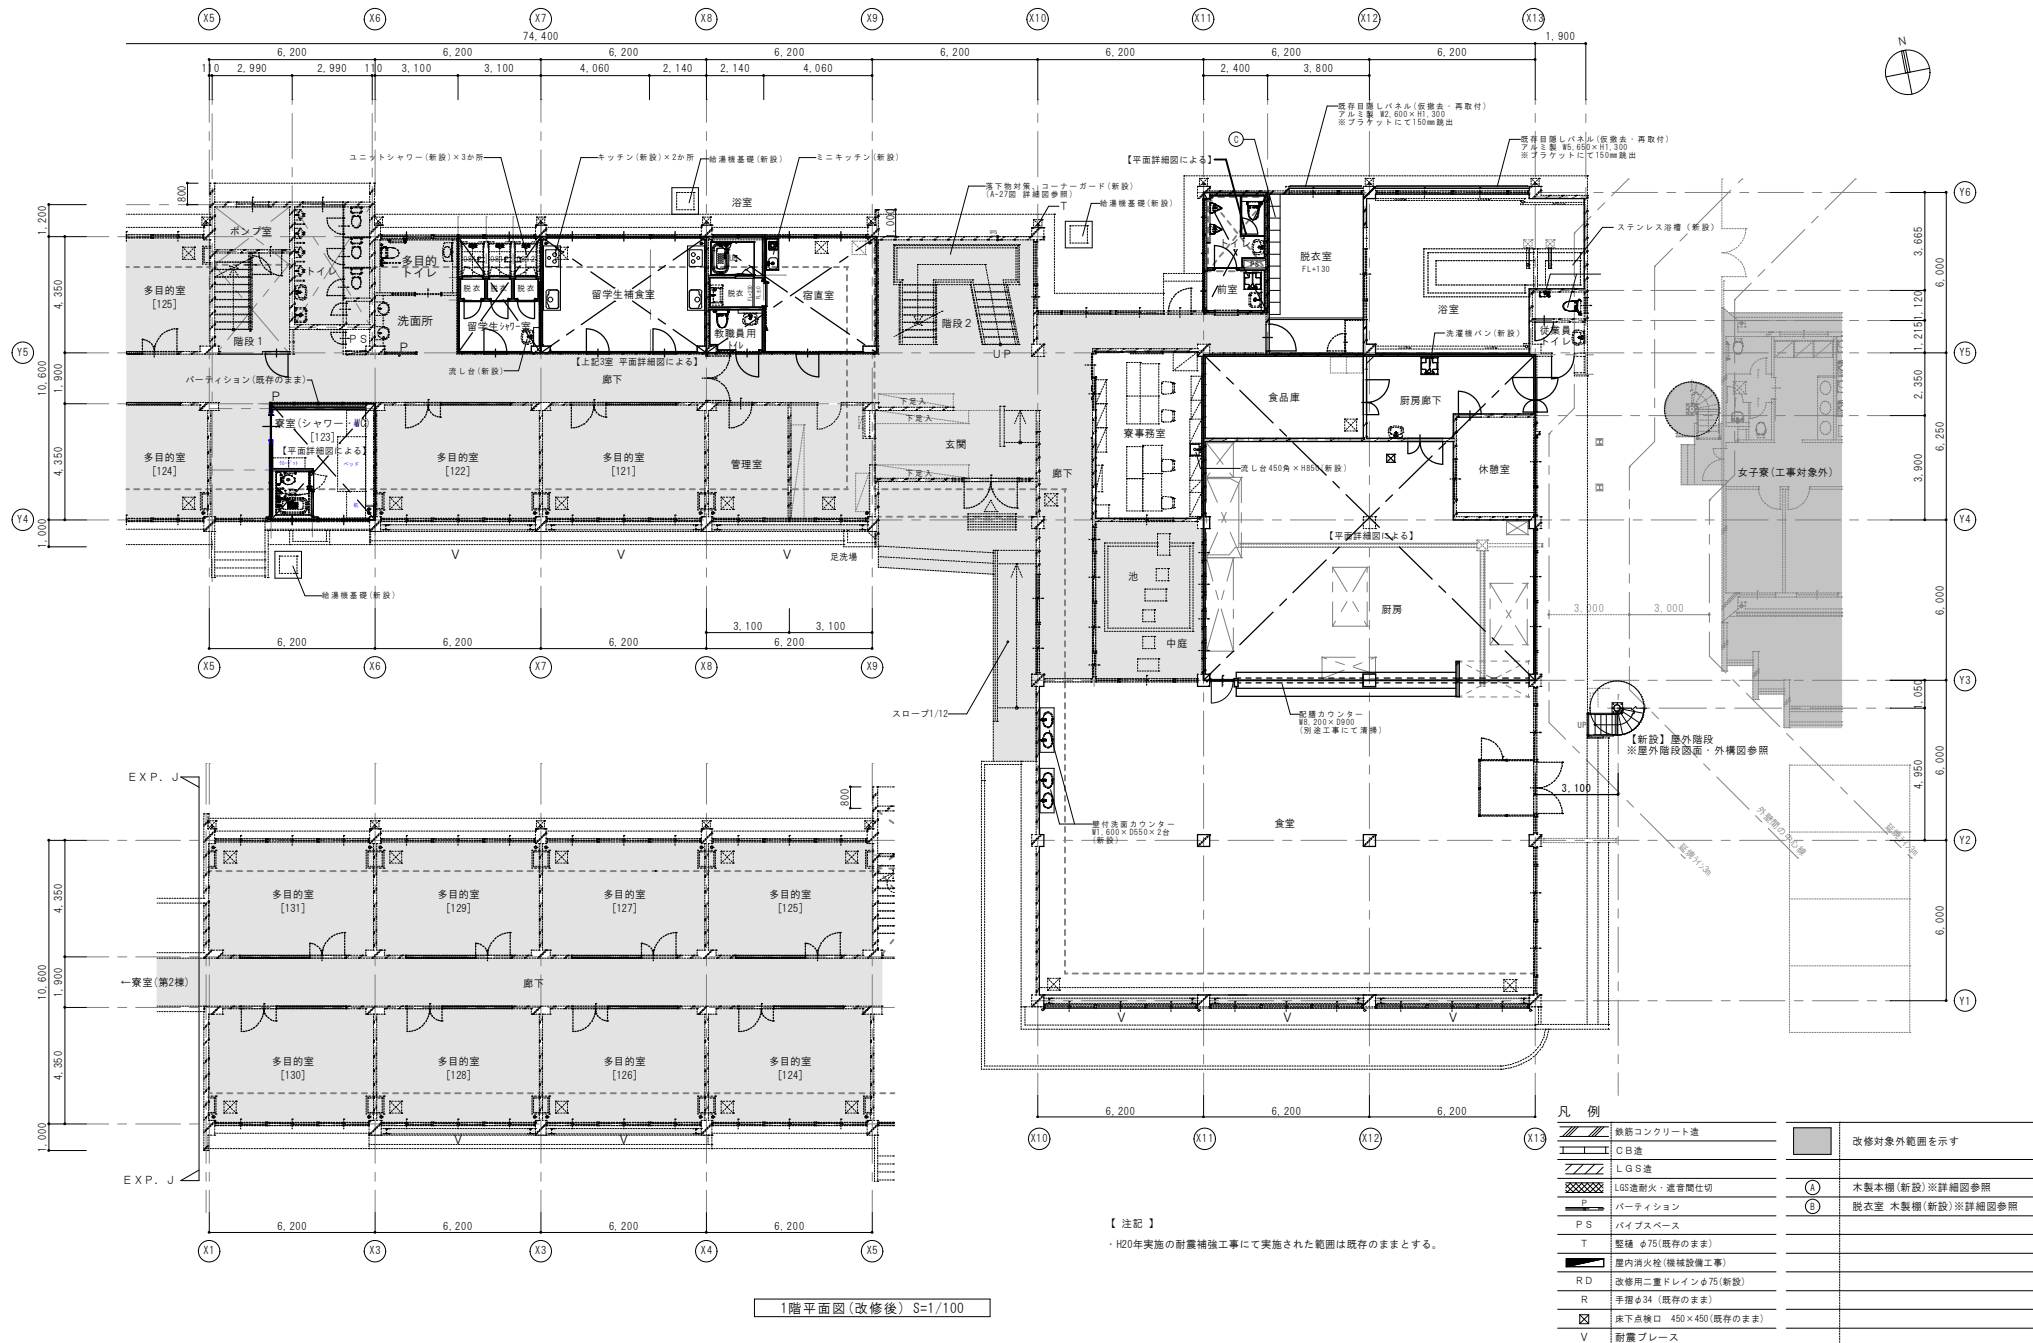

1階平面図(改修後) S=1/100


【注記】  
・H20年実施の耐震補強工事に実施された範囲は既存のままとする。

年 度	設計年月	設計業務名	工事名称	図面名称	縮尺	建築士法第20条第1項に基づく表示	独立行政法人 国立高等専門学校機構 久留米工業高等専門学校					図面番号
令和7年度	令和7年7月	久留米工業高専寄宿舎改修設計業務	久留米工業高専寄宿舎改修その他工事	1階平面図(改修後)	A1:1/100 A3:1/200	株式会社 平島建築設計事務所 福岡本社 TEL 092-522-5311 東京都港区芝丁1丁目13番16号 FAX 092-522-5183 一級建築士事務所 福岡県知事登録 第1-11499号 一級建築士 国土交通大臣登録 第350116号 野田 康広	事務部長	総務課長	総務課長補佐	係長	担当	A-09

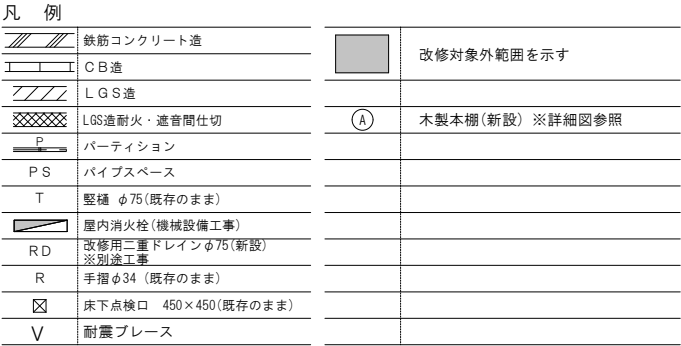


年 度	設計年月	設計業務名	工事名称	図面名称	縮尺	建築士法第20条第1項に基づく表示	独立行政法人 国立高等専門学校機構 久留米工業高等専門学校				図面番号
							事務部長	総務課長	総務課長補佐	係長	
令和7年度	令和7年7月	久留米工業高専寄宿舎改修設計業務	久留米工業高専寄宿舎改修その他工事	2階平面図(改修後)	A1:1/100 A3:1/200	株式会社 手島建築設計事務所 福岡本社 TEL 092-522-5311 東京都港区芝1丁目13番16号 FAX 092-522-5183 一級建築士事務所 福岡県知事登録 第1-11499号 一級建築士 国土交通大臣登録 第350116号 野田 康広					A-10



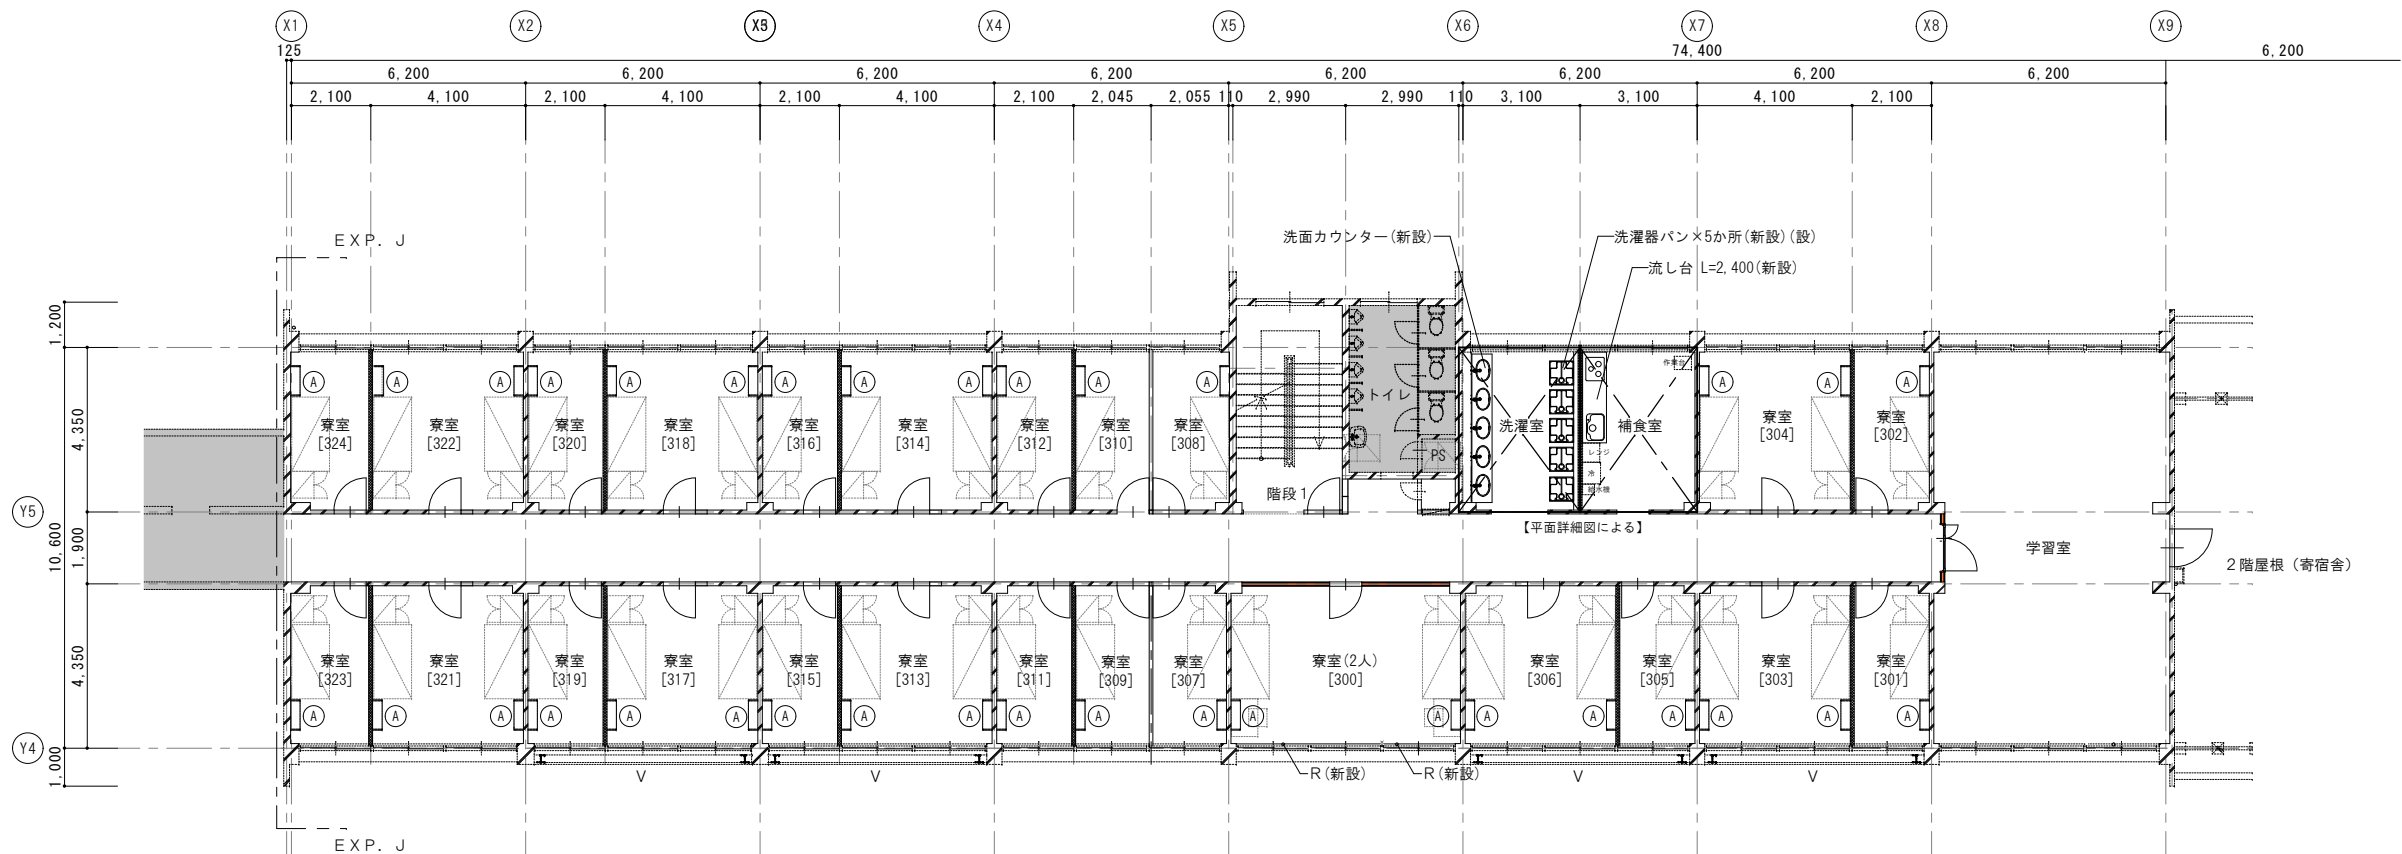


3階平面図(改修後) S=1/100

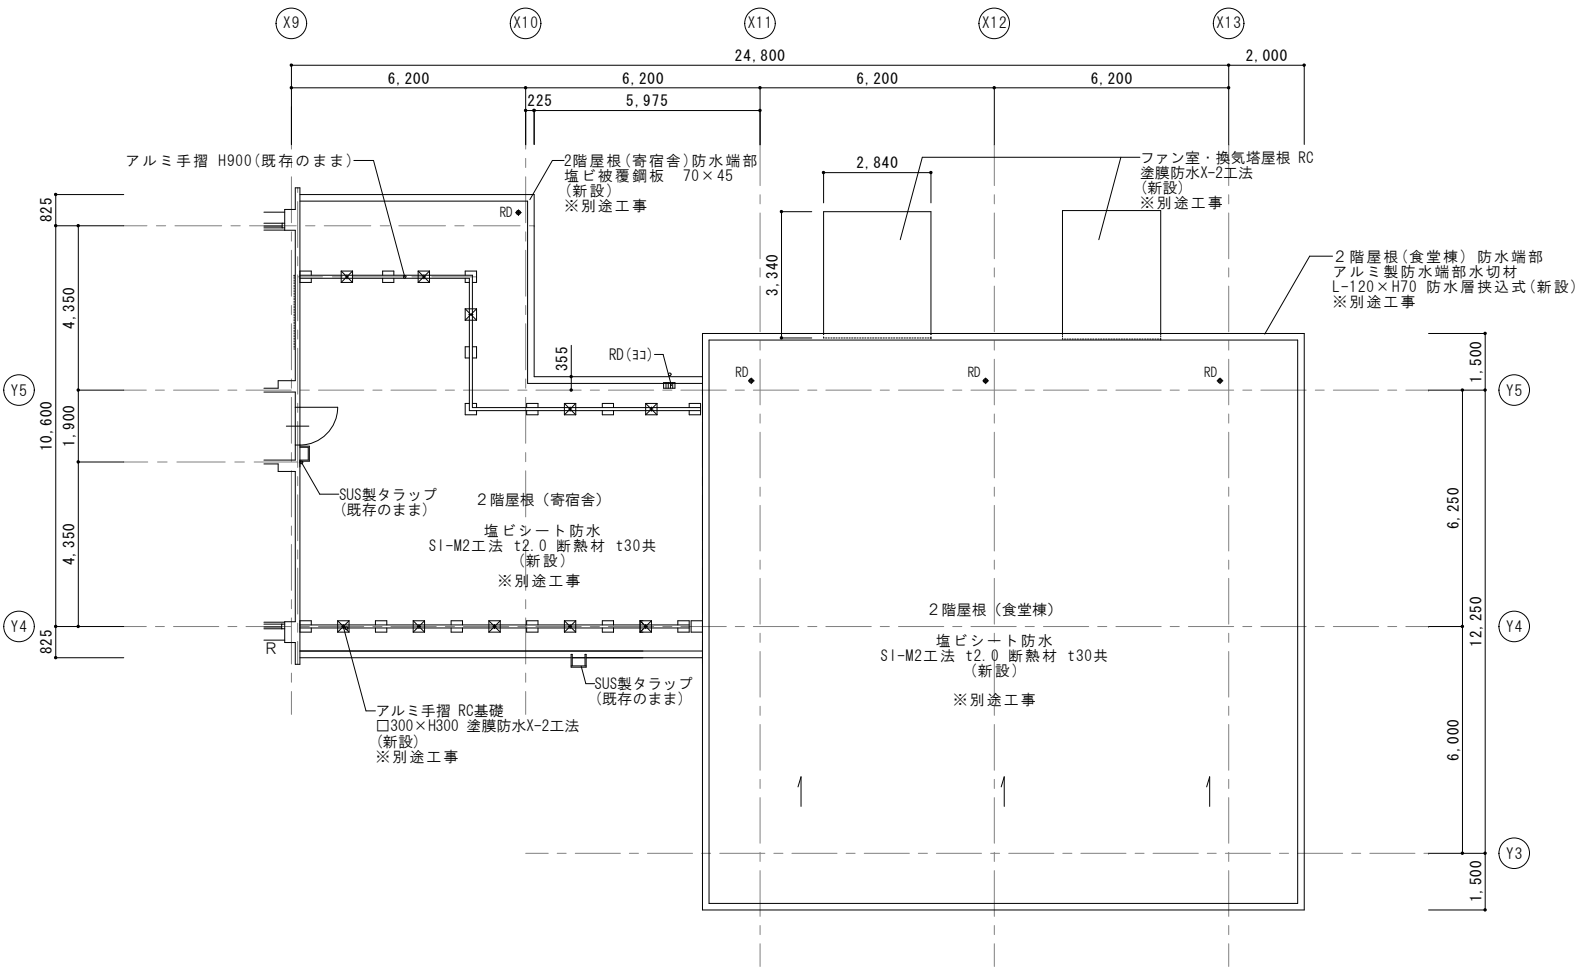


凡 例	
	鉄筋コンクリート造
	C B 造
	L G S 造
	LGS造耐火・遮音間仕切
	パーティション
	パイプスペース
	堅礎 φ75(既存のまま)
	屋内消火栓(機械設備工事)
	改修用三重ドレインφ75(新設) ※別途工事
	手摺φ34(既存のまま)
	床下点検口 450×450(既存のまま)
	耐震ブレース
	改修対象外範囲を示す
	木製本棚(新設) ※詳細図参照


年 度	設計年月	設計業務名	工事名称	図面名称	縮尺	建築士法第20条第1項に基づく表示	独立行政法人 国立高等専門学校機構 久留米工業高等専門学校					図面番号
令和7年度	令和7年7月	久留米工業高専寄宿舎改修設計業務	久留米工業高専寄宿舎改修その他工事	3階平面図(改修後)	A1: 1/100 A3: 1/200	株式会社 手島建築設計事務所 福岡本社 TEL 092-522-5311 東京都港区芝1丁目13番16号 FAX 092-522-5183 一級建築士事務所 福岡県知事登録 第1-11499号 一級建築士 国土交通大臣登録 第350116号 野田 康広	事務部長	総務課長	総務課長補佐	係長	担当	A-11

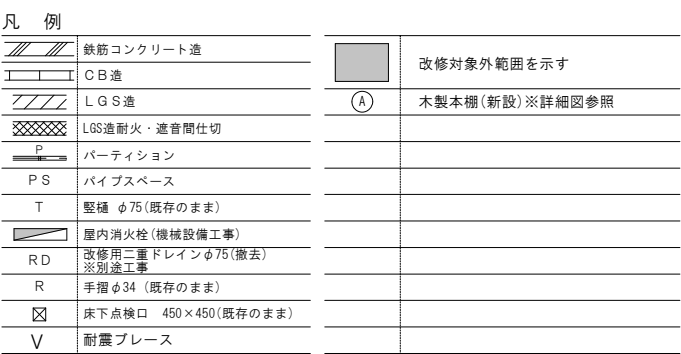

年 度	設計年月	設計業務名	工事名称	図面名称	縮尺	建築士法第20条第1項に基づく表示	独立行政法人 国立高等専門学校機構 久留米工業高等専門学校				図面番号	
令和7年度	令和7年7月	久留米工業高専宿舍改修設計業務	久留米工業高専宿舍改修その他工事	4階・R階平面図(改修後)	A1:1/100 A3:1/200	株式会社 手島建築設計事務所 福岡本社 TEL 092-522-5311 東京都港区芝1丁目13番16号 FAX 092-522-5183 一級建築士事務所 福岡県知事登録 第1-11499号 一級建築士 国土交通大臣登録 第350116号 野田 康広	事務部長	総務課長	総務課長補佐	係長	担当	A-12

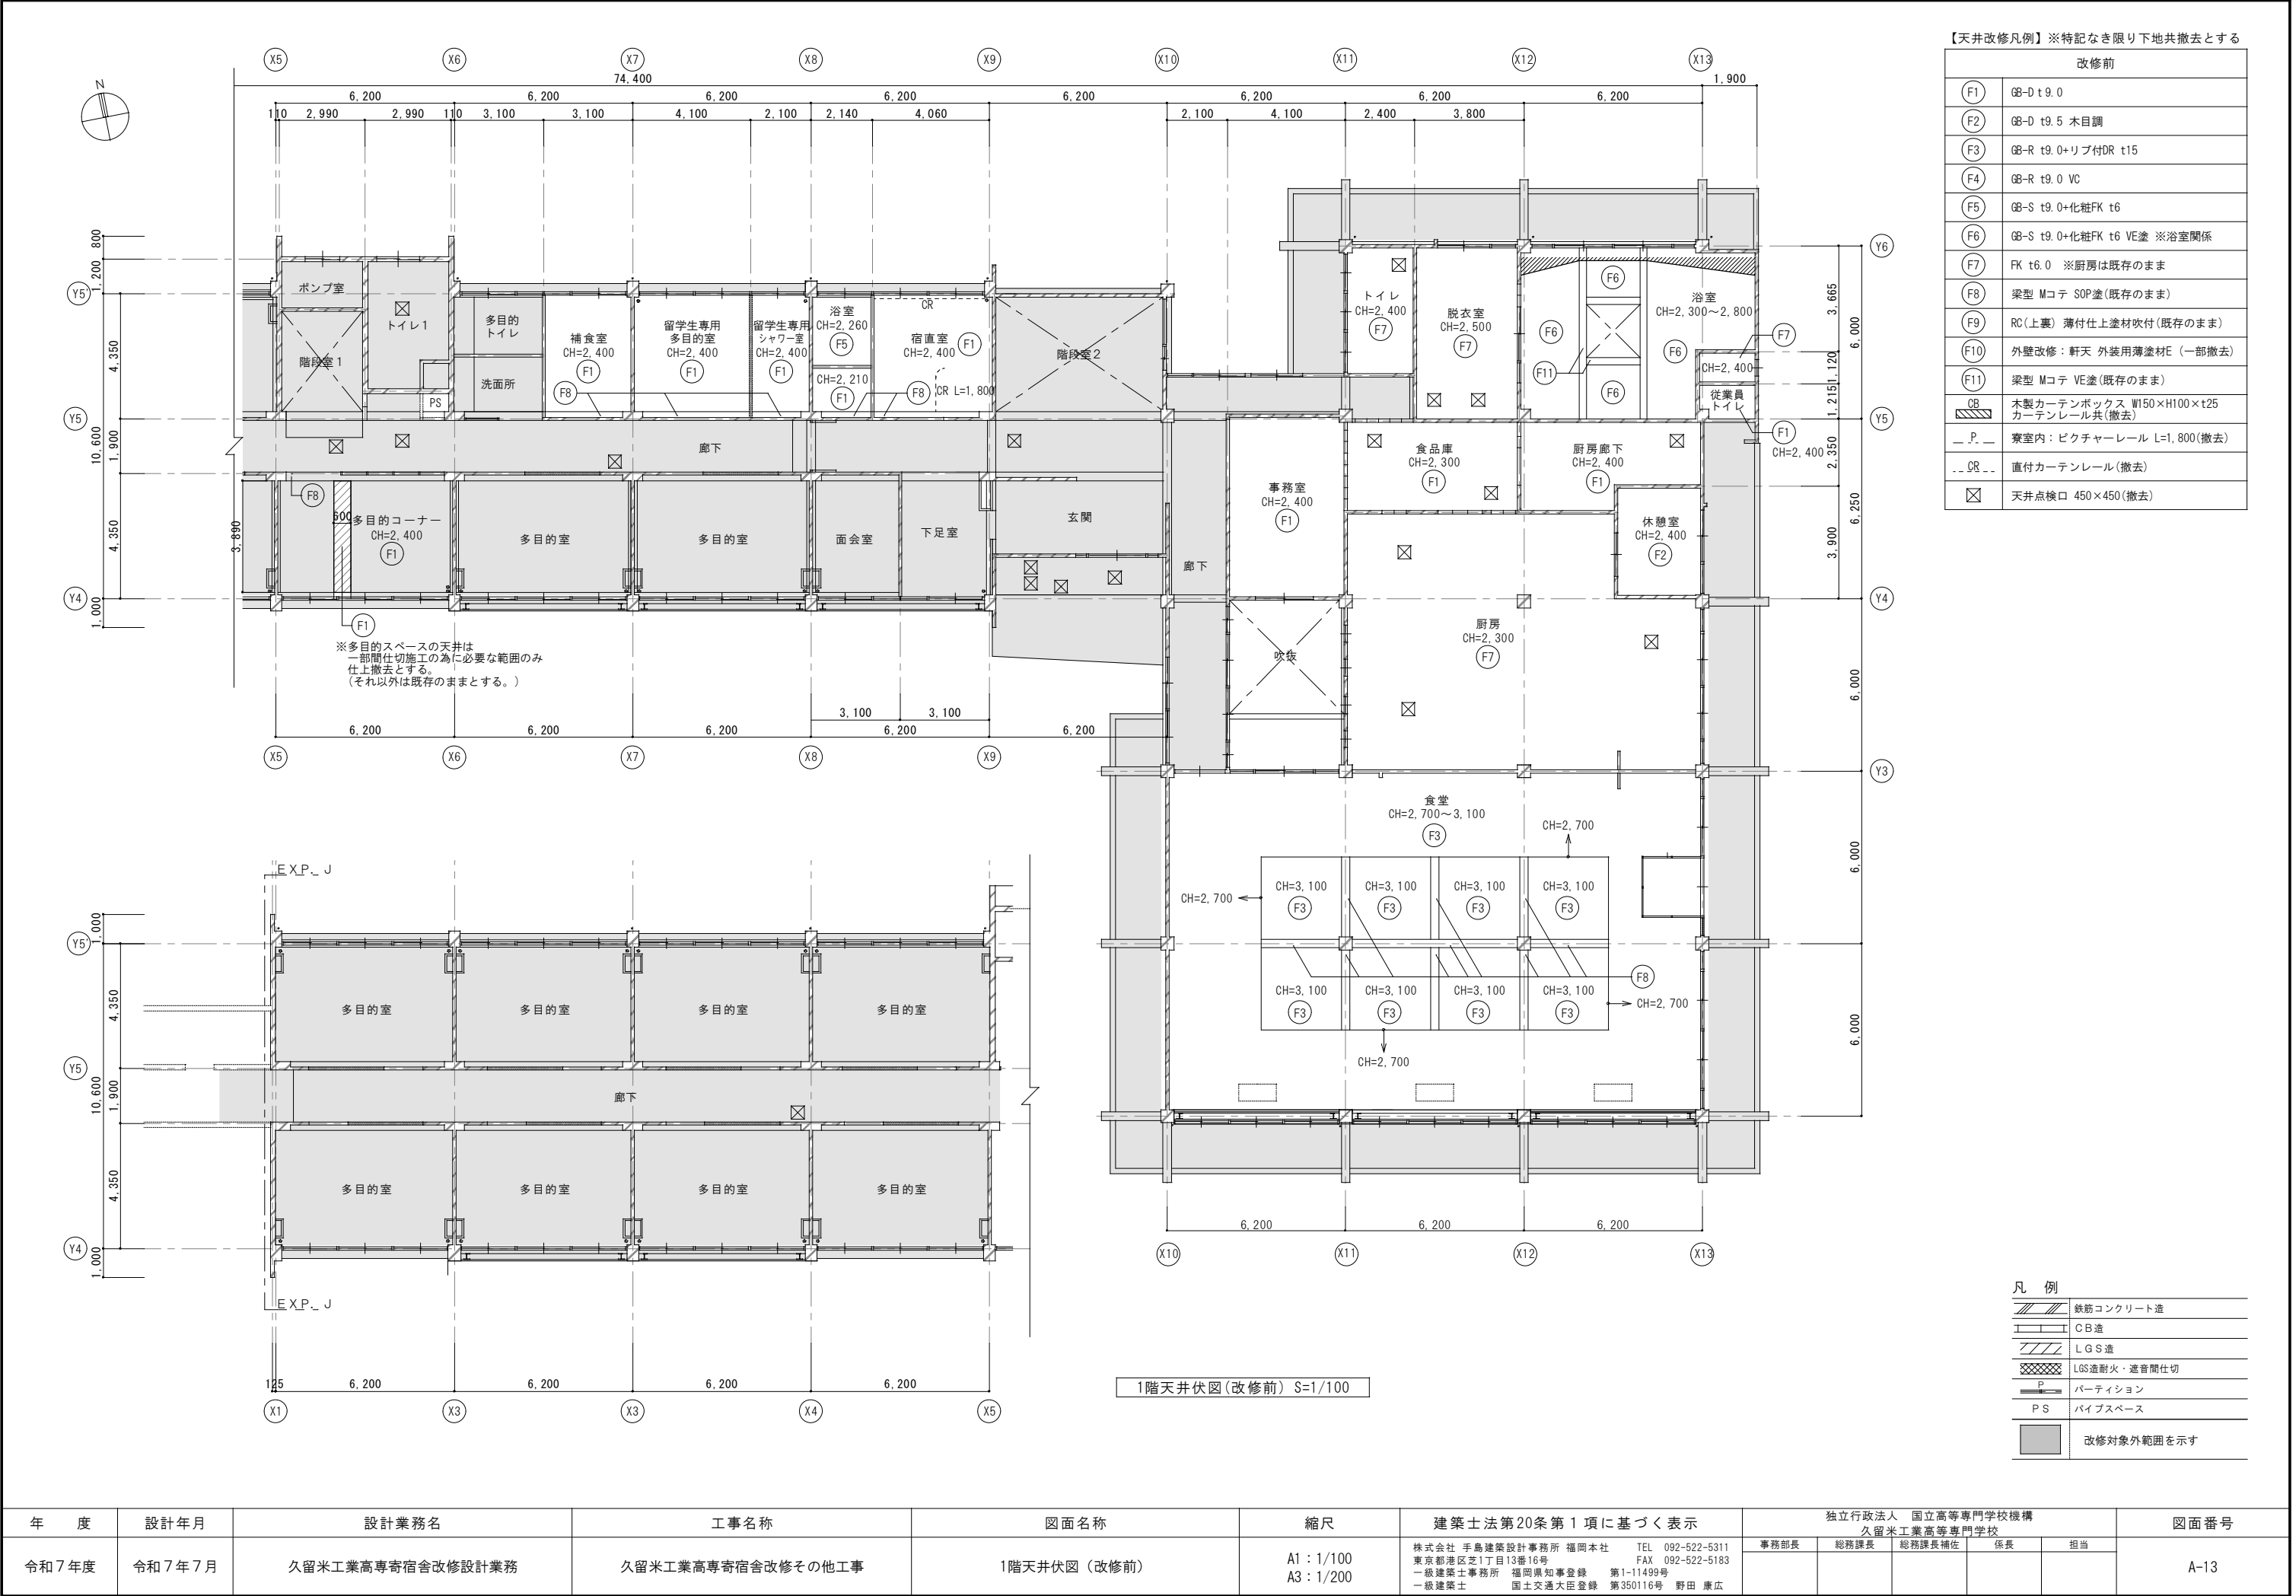

年 度	設計年月	設計業務名	工事名称	図面名称	縮尺	建築士法第20条第1項に基づく表示	独立行政法人 国立高等専門学校機構 久留米工業高等専門学校					図面番号
令和7年度	令和7年7月	久留米工業高専寄宿舎改修設計業務	久留米工業高専寄宿舎改修その他工事	1階天井伏図(改修前)	A1: 1/100 A3: 1/200	株式会社 手島建築設計事務所 福岡本社 TEL 092-522-5311 東京都港区芝1丁目13番16号 FAX 092-522-5183 一級建築士事務所 福岡県知事登録 第1-11499号 一級建築士 国土交通大臣登録 第350116号 野田 康広	事務部長	総務課長	総務課長補佐	係長	担当	A-13

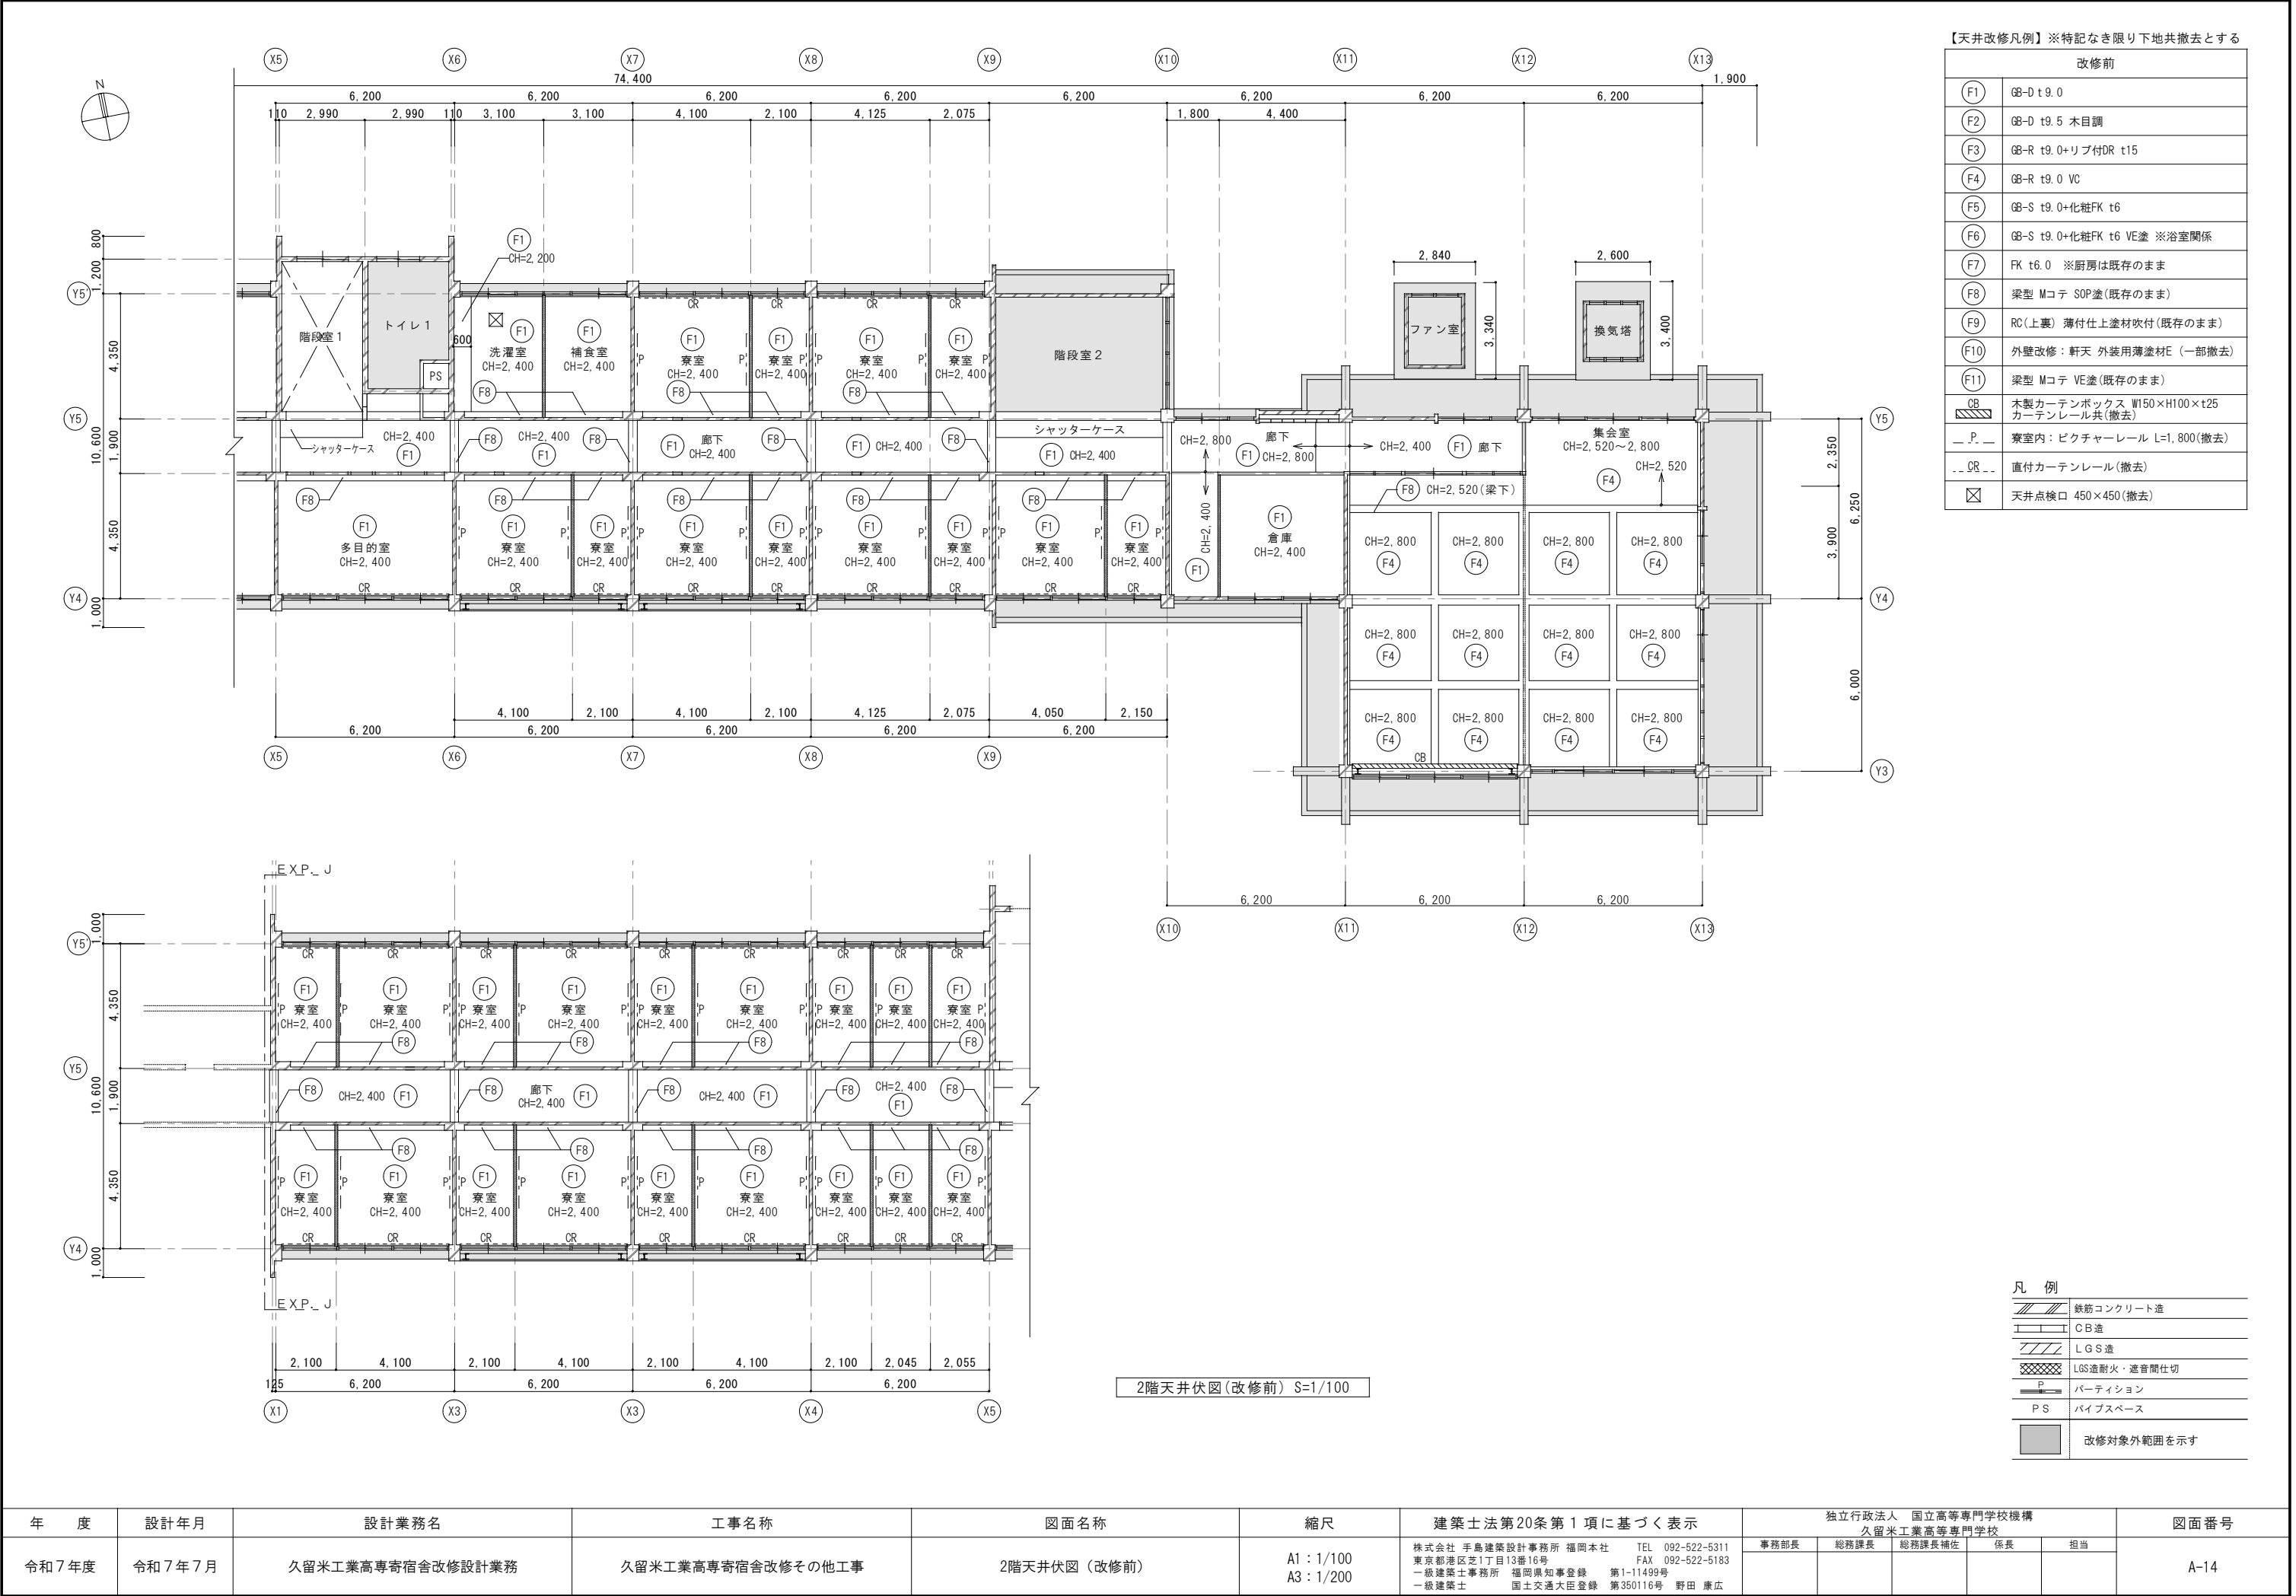


年 度	設計年月	設計業務名	工事名称	図面名称	縮尺	建築士法第20条第1項に基づく表示	独立行政法人 国立高等専門学校機構 久留米工業高等専門学校					図面番号
令和7年度	令和7年7月	久留米工業高専寄宿舎改修設計業務	久留米工業高専寄宿舎改修その他工事	2階天井伏図（改修前）	A1：1/100 A3：1/200	株式会社 手島建築設計事務所 福岡本社 TEL 092-522-5311 東京都港区芝1丁目13番16号 FAX 092-522-5183 一級建築士事務所 福岡県知事登録 第1-11499号 一級建築士 国土交通大臣登録 第350116号 野田 康広	事務部長	総務課長	総務課長補佐	係長	担当	A-14



【天井改修凡例】※特記なき限り下地共撤去とする

改修前	
(F1)	GB-D t9.0
(F2)	GB-D t9.5 木目調
(F3)	GB-R t9.0+リブ付DR t15
(F4)	GB-R t9.0 VC
(F5)	GB-S t9.0+化粧FK t6
(F6)	GB-S t9.0+化粧FK t6 VE塗 ※浴室関係
(F7)	FK t6.0 ※厨房は既存のまま
(F8)	梁型 Mコテ SOP塗(既存のまま)
(F9)	RC(上裏) 薄付仕上塗材吹付(既存のまま)
(F10)	外壁改修: 軒天 外装用薄塗材E (一部撤去) 4.6㎡
(F11)	梁型 Mコテ VE塗(既存のまま)
CB	木製カーテンボックス W150×H100×t25 カーテンレール共(撤去)
— P —	寮室内: ピクチャーレール L=1,800(撤去)
.. CR ..	直付カーテンレール(撤去)
☒	天井点検口 450×450(撤去)

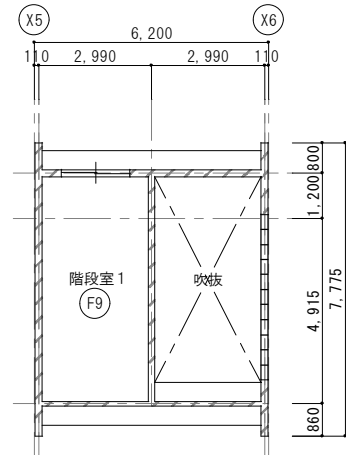


PH天井伏図(改修前) S=1/100

凡 例	
	鉄筋コンクリート造
	C.B造
	L.G.S造
	L.G.S造耐火・遮音間仕切
	パーティション
	パイプスペース
	改修対象外範囲を示す

4階天井伏図(改修前) S=1/100

3階天井伏図(改修前) S=1/100

年 度	設計年月	設計業務名	工事名称	図面名称	縮尺	建築士法第20条第1項に基づく表示	独立行政法人 国立高等専門学校機構 久留米工業高等専門学校					図面番号
令和7年度	令和7年7月	久留米工業高専寄宿舎改修設計業務	久留米工業高専寄宿舎改修その他工事	3階・4階・PH天井伏図(改修前)	A1: 1/100 A3: 1/200	株式会社 手島建築設計事務所 福岡本社 TEL 092-522-5311 東京都港区芝1丁目13番16号 FAX 092-522-5183 一級建築士事務所 福岡県知事登録 第1-11499号 一級建築士 国土交通大臣登録 第350116号 野田 康広	事務部長	総務課長	総務課長補佐	係長	担当	A-15

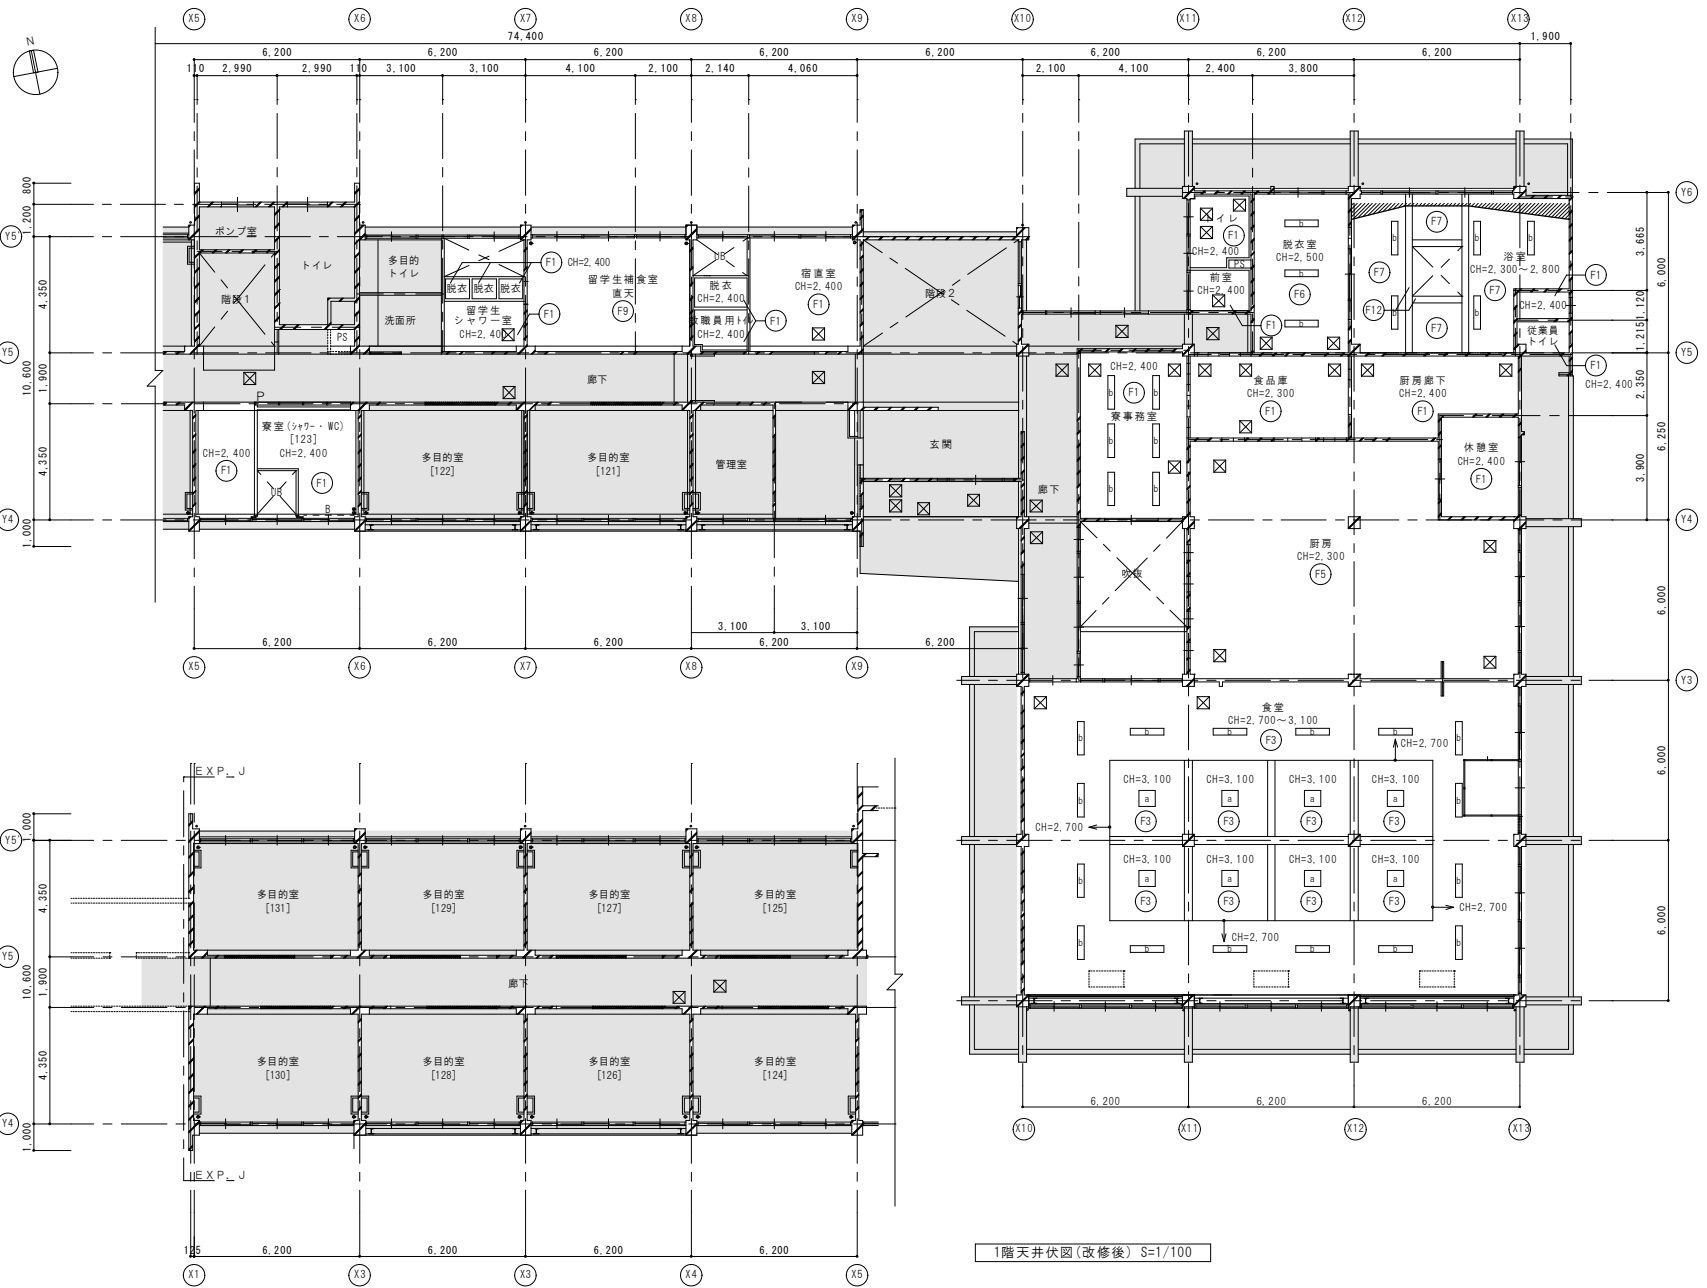

【天井改修凡例】※特記なき限り下地共新設とする


改修後	
F1	GB-D t9.5(下地共新設)
F2	GB-D t9.5 木目調(下地共新設)
F3	GB-R t9.0+DR t12(下地共新設)
F4	GB-P t9.5(下地共新設)
F5	FK t6.0 EP塗(下地共新設)
F6	化粧FK t6.0(下地共新設)
F7	GB-S t9.0+化粧FK t6 VE塗(下地共新設)
F8	RC(上裏) 可とう型外装用薄塗材Si(塗替)
F9	直天部 RCスラブ 下地調整の上EP塗
F10	外壁改修:指定範囲施工数量調査の上 劣化部補修+下地調整材C-2の上 可とう型外装用薄塗材E(一部新設)
F11	梁型 下地調整の上SOP塗
F12	既存仕上 VE塗(塗替)
GB	木製カーテンボックス W150×H100×t25 SOP塗 カーテンレール共(新設)
B	直付ブラインド(新設)
×	天井点検口 450×450(新設)
□	照明器具開口補強 600×600(新設)
□	照明器具開口補強 1250×250(新設)
□	天井灯の型枠(4角)開口補強 900×900

凡 例

	鉄筋コンクリート造
	C B 造
	L G S 造
	LGS造耐火・遮音間仕切
	パーティション
	パイプスペース
	改修対象外範囲を示す


年 度	設計年月	設計業務名	工事名称	図面名称	縮尺	建築士法第20条第1項に基づく表示	独立行政法人 国立高等専門学校機構 久留米工業高等専門学校	図面番号
令和7年度	令和7年7月	久留米工業高専寄宿舎改修設計業務	久留米工業高専寄宿舎改修その他工事	1階天井伏図(改修後)	A1: 1/100 A3: 1/200	株式会社 手島建築設計事務所 福岡本社 TEL 092-522-5311 東京都港区芝1丁目13番16号 FAX 092-522-5183 一級建築士事務所 福岡県知事登録 第1-11499号 一級建築士 国土交通大臣登録 第350116号 野田 康広	事務部長 総務課長 総務課長補佐 係長 担当	A-16



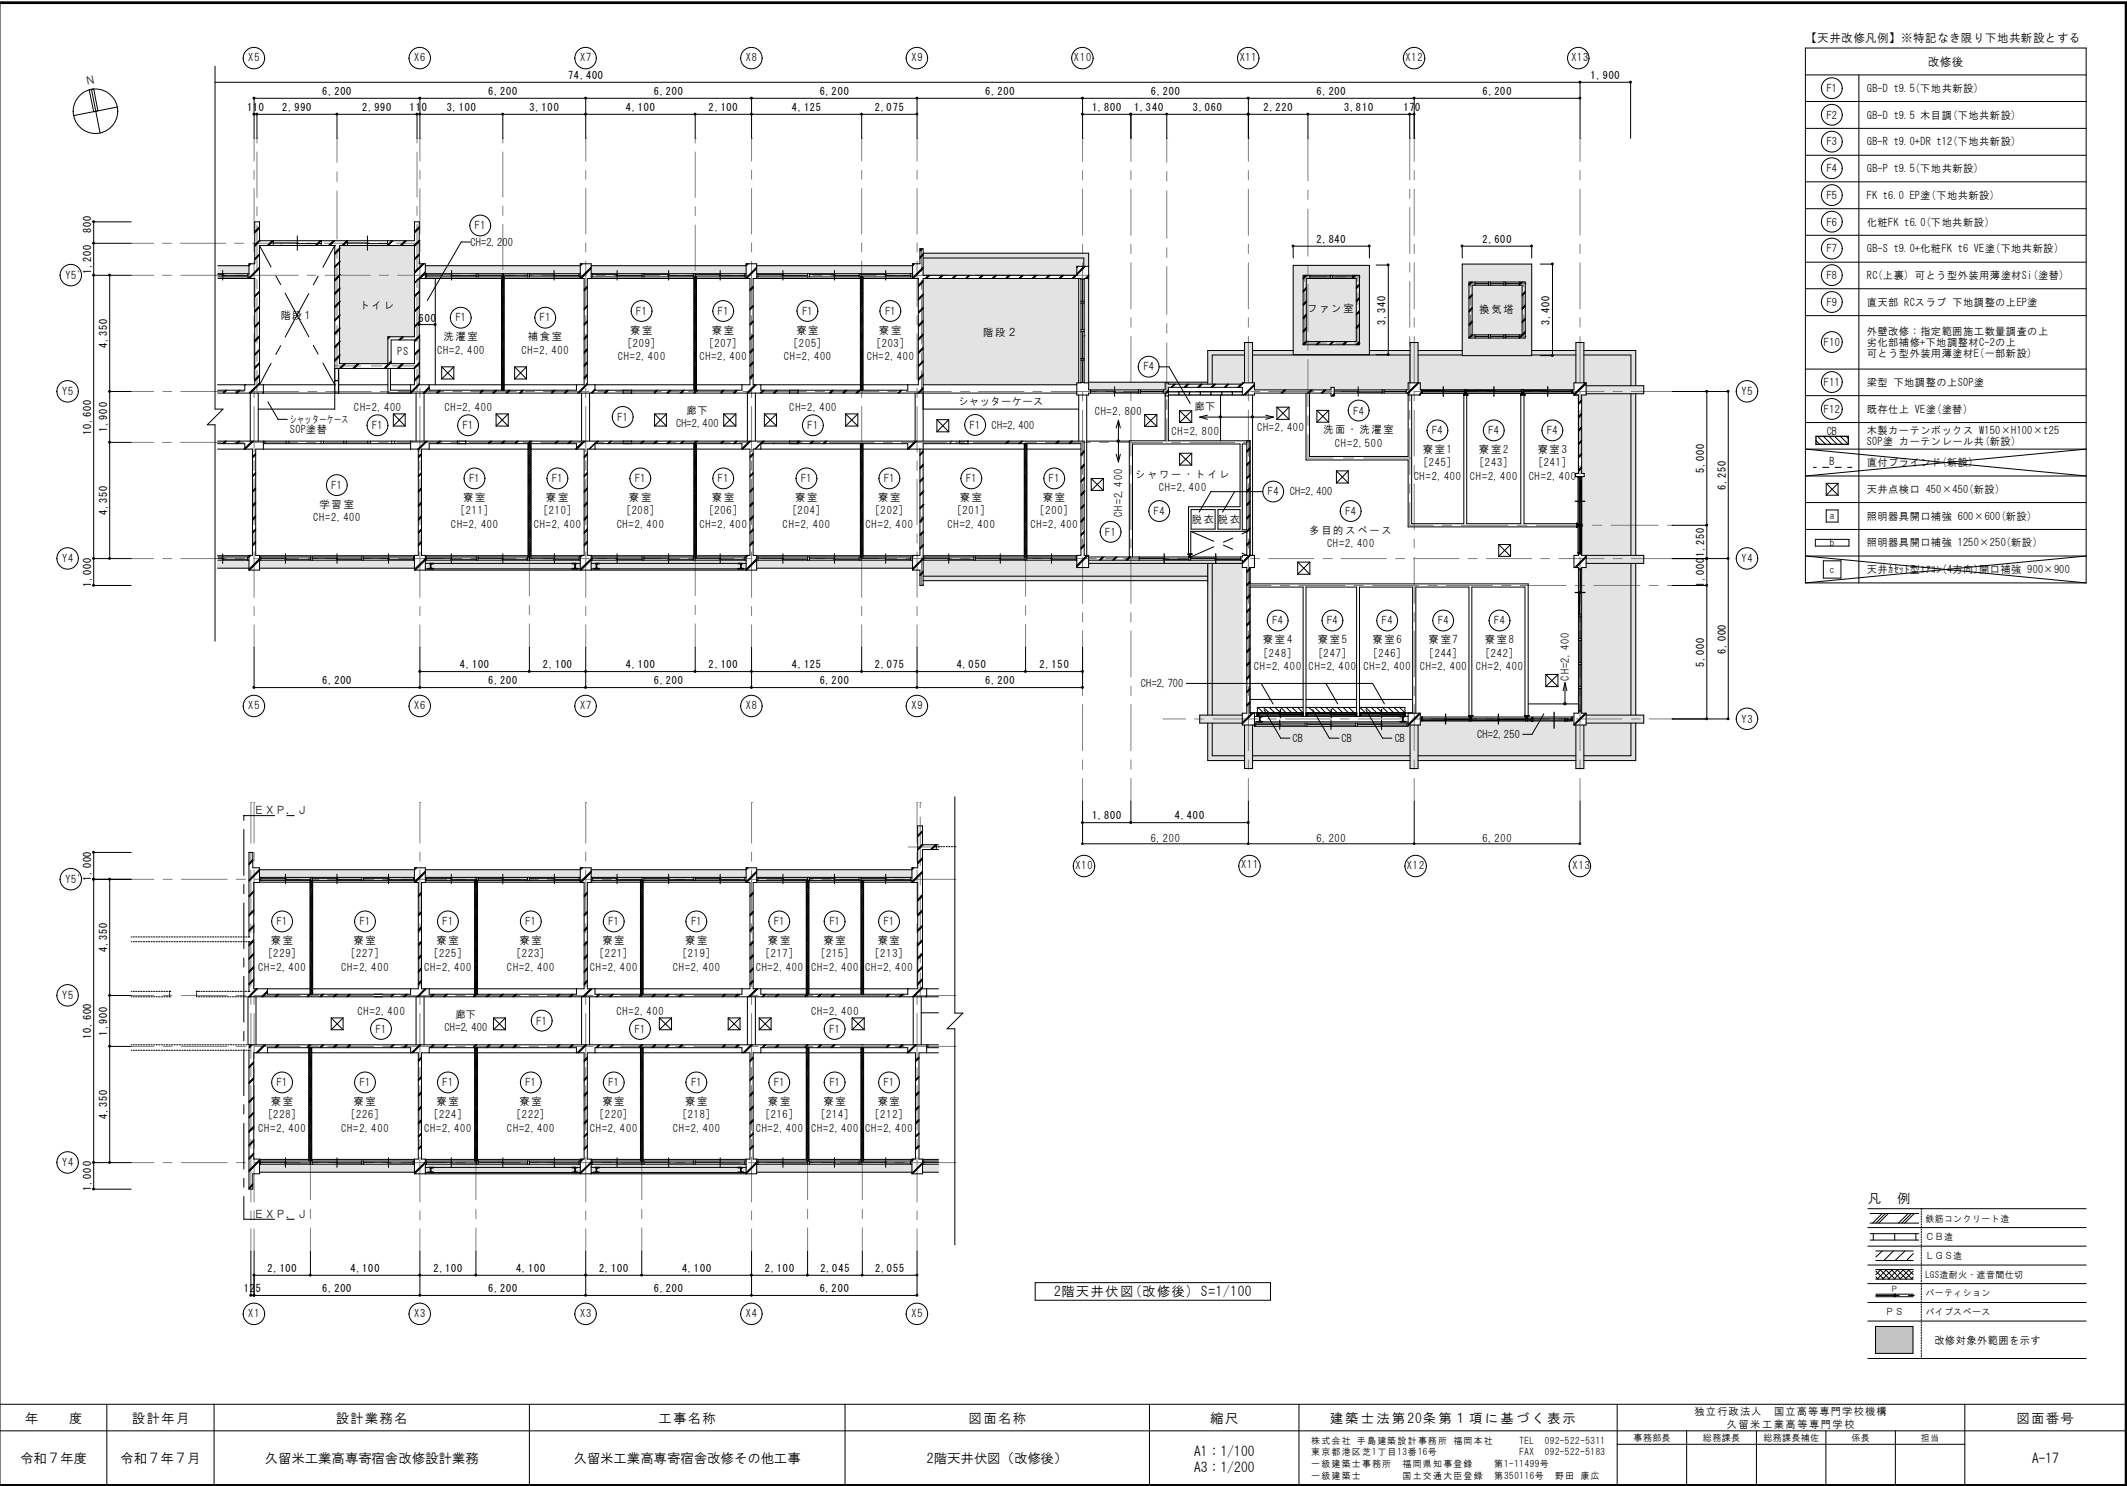

年 度	設計年月	設計業務名	工事名称	図面名称	縮尺	建築士法第20条第1項に基づく表示	独立行政法人 国立高等専門学校機構 久留米工業高等専門学校					図面番号
令和7年度	令和7年7月	久留米工業高等専修舎改修設計業務	久留米工業高等専修舎改修その他工事	2階天井伏図（改修後）	A1：1/100 A3：1/200	株式会社 手島建設設計事務所 福岡本社 TEL 092-522-5311 東京都港区芝1丁目13番16号 FAX 092-522-5183 一級建築士事務所 福岡県知事登録 第1-11499号 一級建築士 国土交通大臣登録 第350116号 野田 康広	事務部長	総務課長	総務課長補佐	係長	担当	A-17



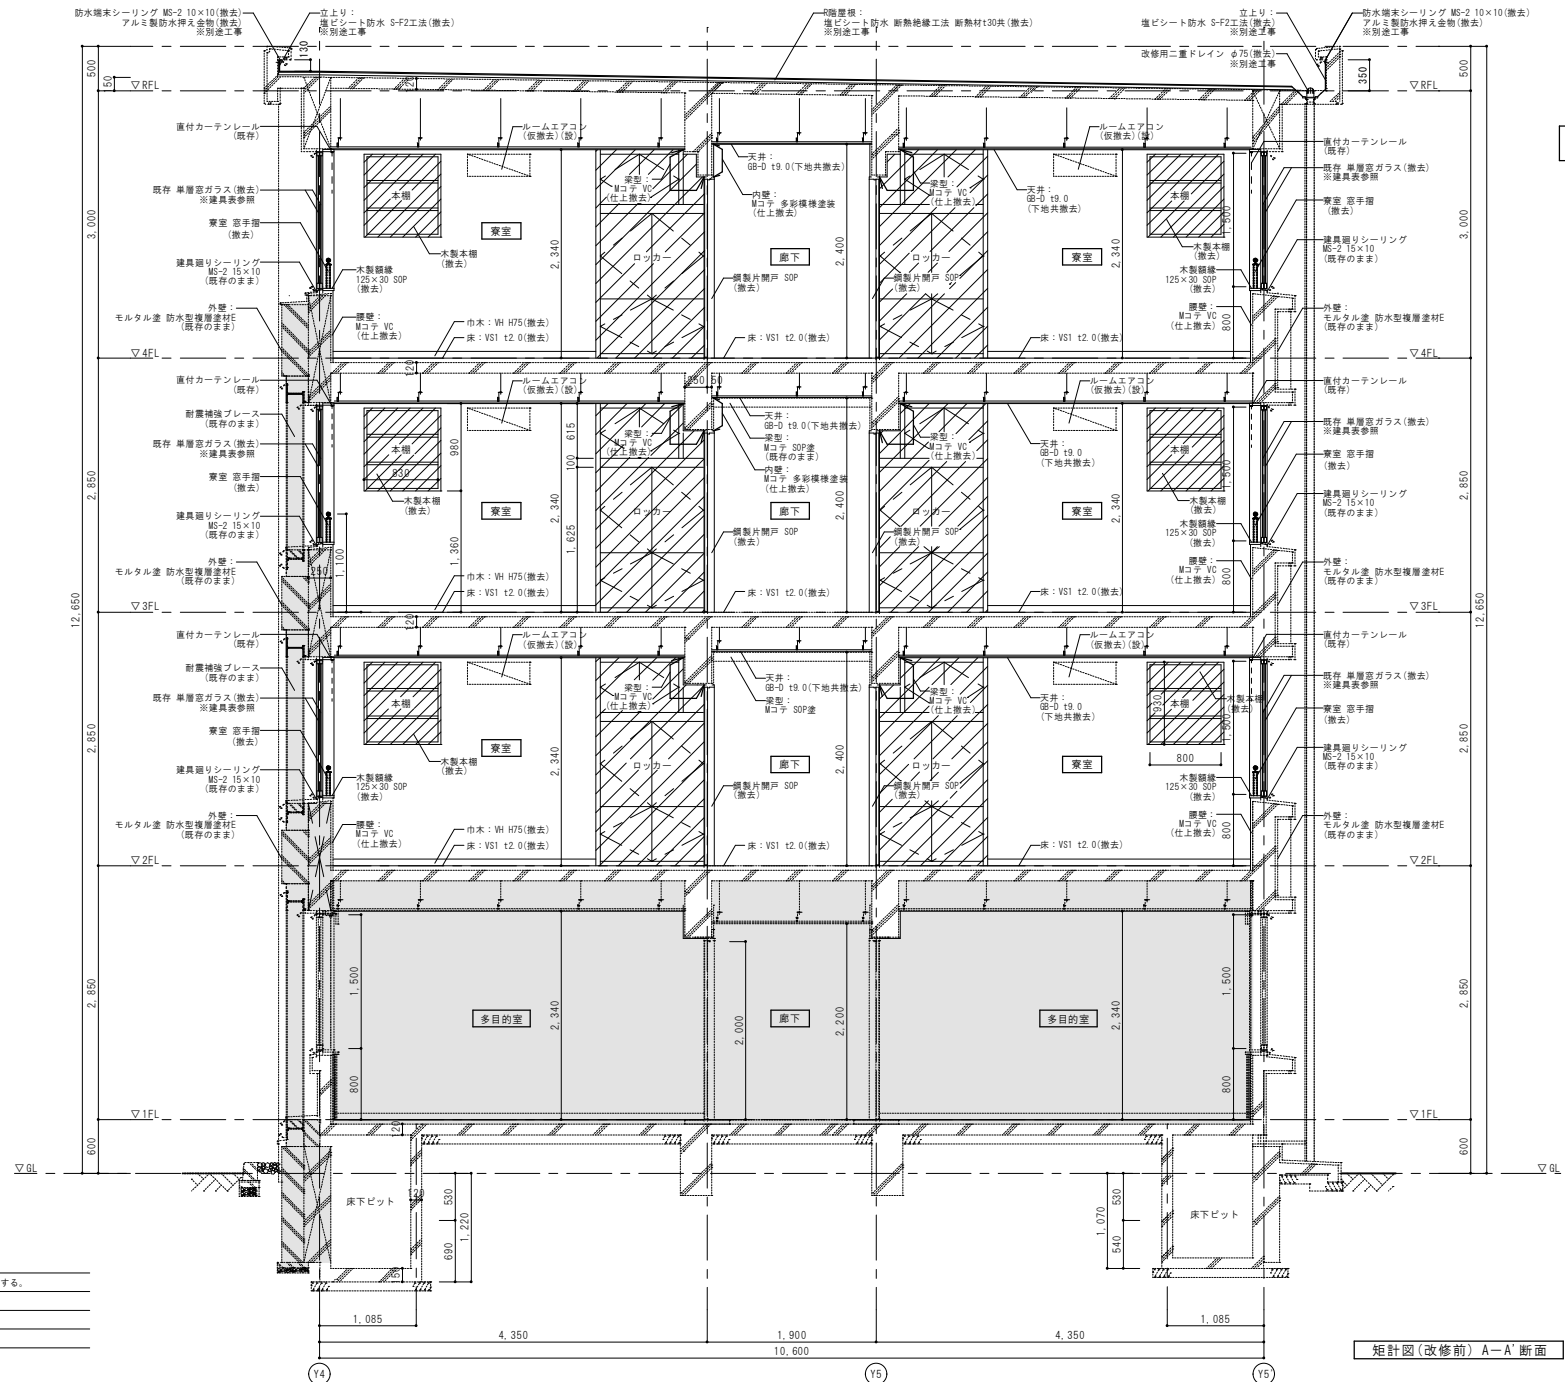

特記事項


1. 天井竜巻屋根・内部ビニル巾木は特記なき限り撤去とする。
2. 窓名札は全て撤去とする。
3. 寮室内の木製ロッカーは全て撤去とする。
4. 天井下地は一部を除き、特記なき限り撤去とする。

凡 例

- 撤去を示す
- 改修対象外範囲を示す

矩計図(改修前) A-A'断面

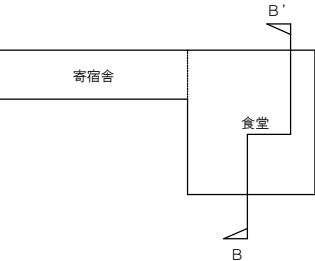

年 度	設計年月	設計業務名	工事名称	図面名称	縮尺	建築士法第20条第1項に基づく表示	独立行政法人 国立高等専門学校機構 久留米工業高等専門学校				図面番号
令和7年度	令和7年7月	久留米工業高専宿舎改修設計業務	久留米工業高専宿舎改修その他工事	矩計図(1) (改修前)	A1: 1/30 A3: 1/60	株式会社 平島建築設計事務所 福岡本社 TEL 092-522-5311 東京都港区芝1丁目12番16号 FAX 03-522-51183 一級建築士事務所 福岡県知事登録 第1-11499号 一級建築士 国土交通大臣登録 第350116号 野田 康広	事務部長	総務課長	総務課長補佐	係長	担当
											A-19




1. 天井塩ビ廻縁・内部ビニル巾木は特記なき限り撤去とする。
2. 室名札は全て撤去とする。
3. 寮室内の木製ロッカーは全て撤去とする。
4. 男子寮室部分の天井下地は一部を除き、特記なき限り撤去とする。

矩計図(改修前) B-B' 断面

凡 例

	撤去を示す
	改修対象外範囲を示す

年 度	設計年月	設計業務名	工事名称	図面名称	縮尺	建築士法第20条第1項に基づく表示	独立行政法人 国立高等専門学校機構 久留米工業高等専門学校				図面番号	
							事務部長	総務課長	総務課長補佐	係長	担当	
令和7年度	令和7年7月	久留米工業高専寄宿舎改修設計業務	久留米工業高専寄宿舎改修その他工事	短計図(2) (改修前)	A1 : 1/30 A3 : 1/60	株式会社 手島建築設計事務所 福岡本社 TEL 092-522-5311 東京都港区芝1丁目13番16号 FAX 092-522-5183 一級建築士事務所 福岡県知事登録 第1-11499号 一級建築士 国土交通大臣登録 第350116号 野田 康広						A-20

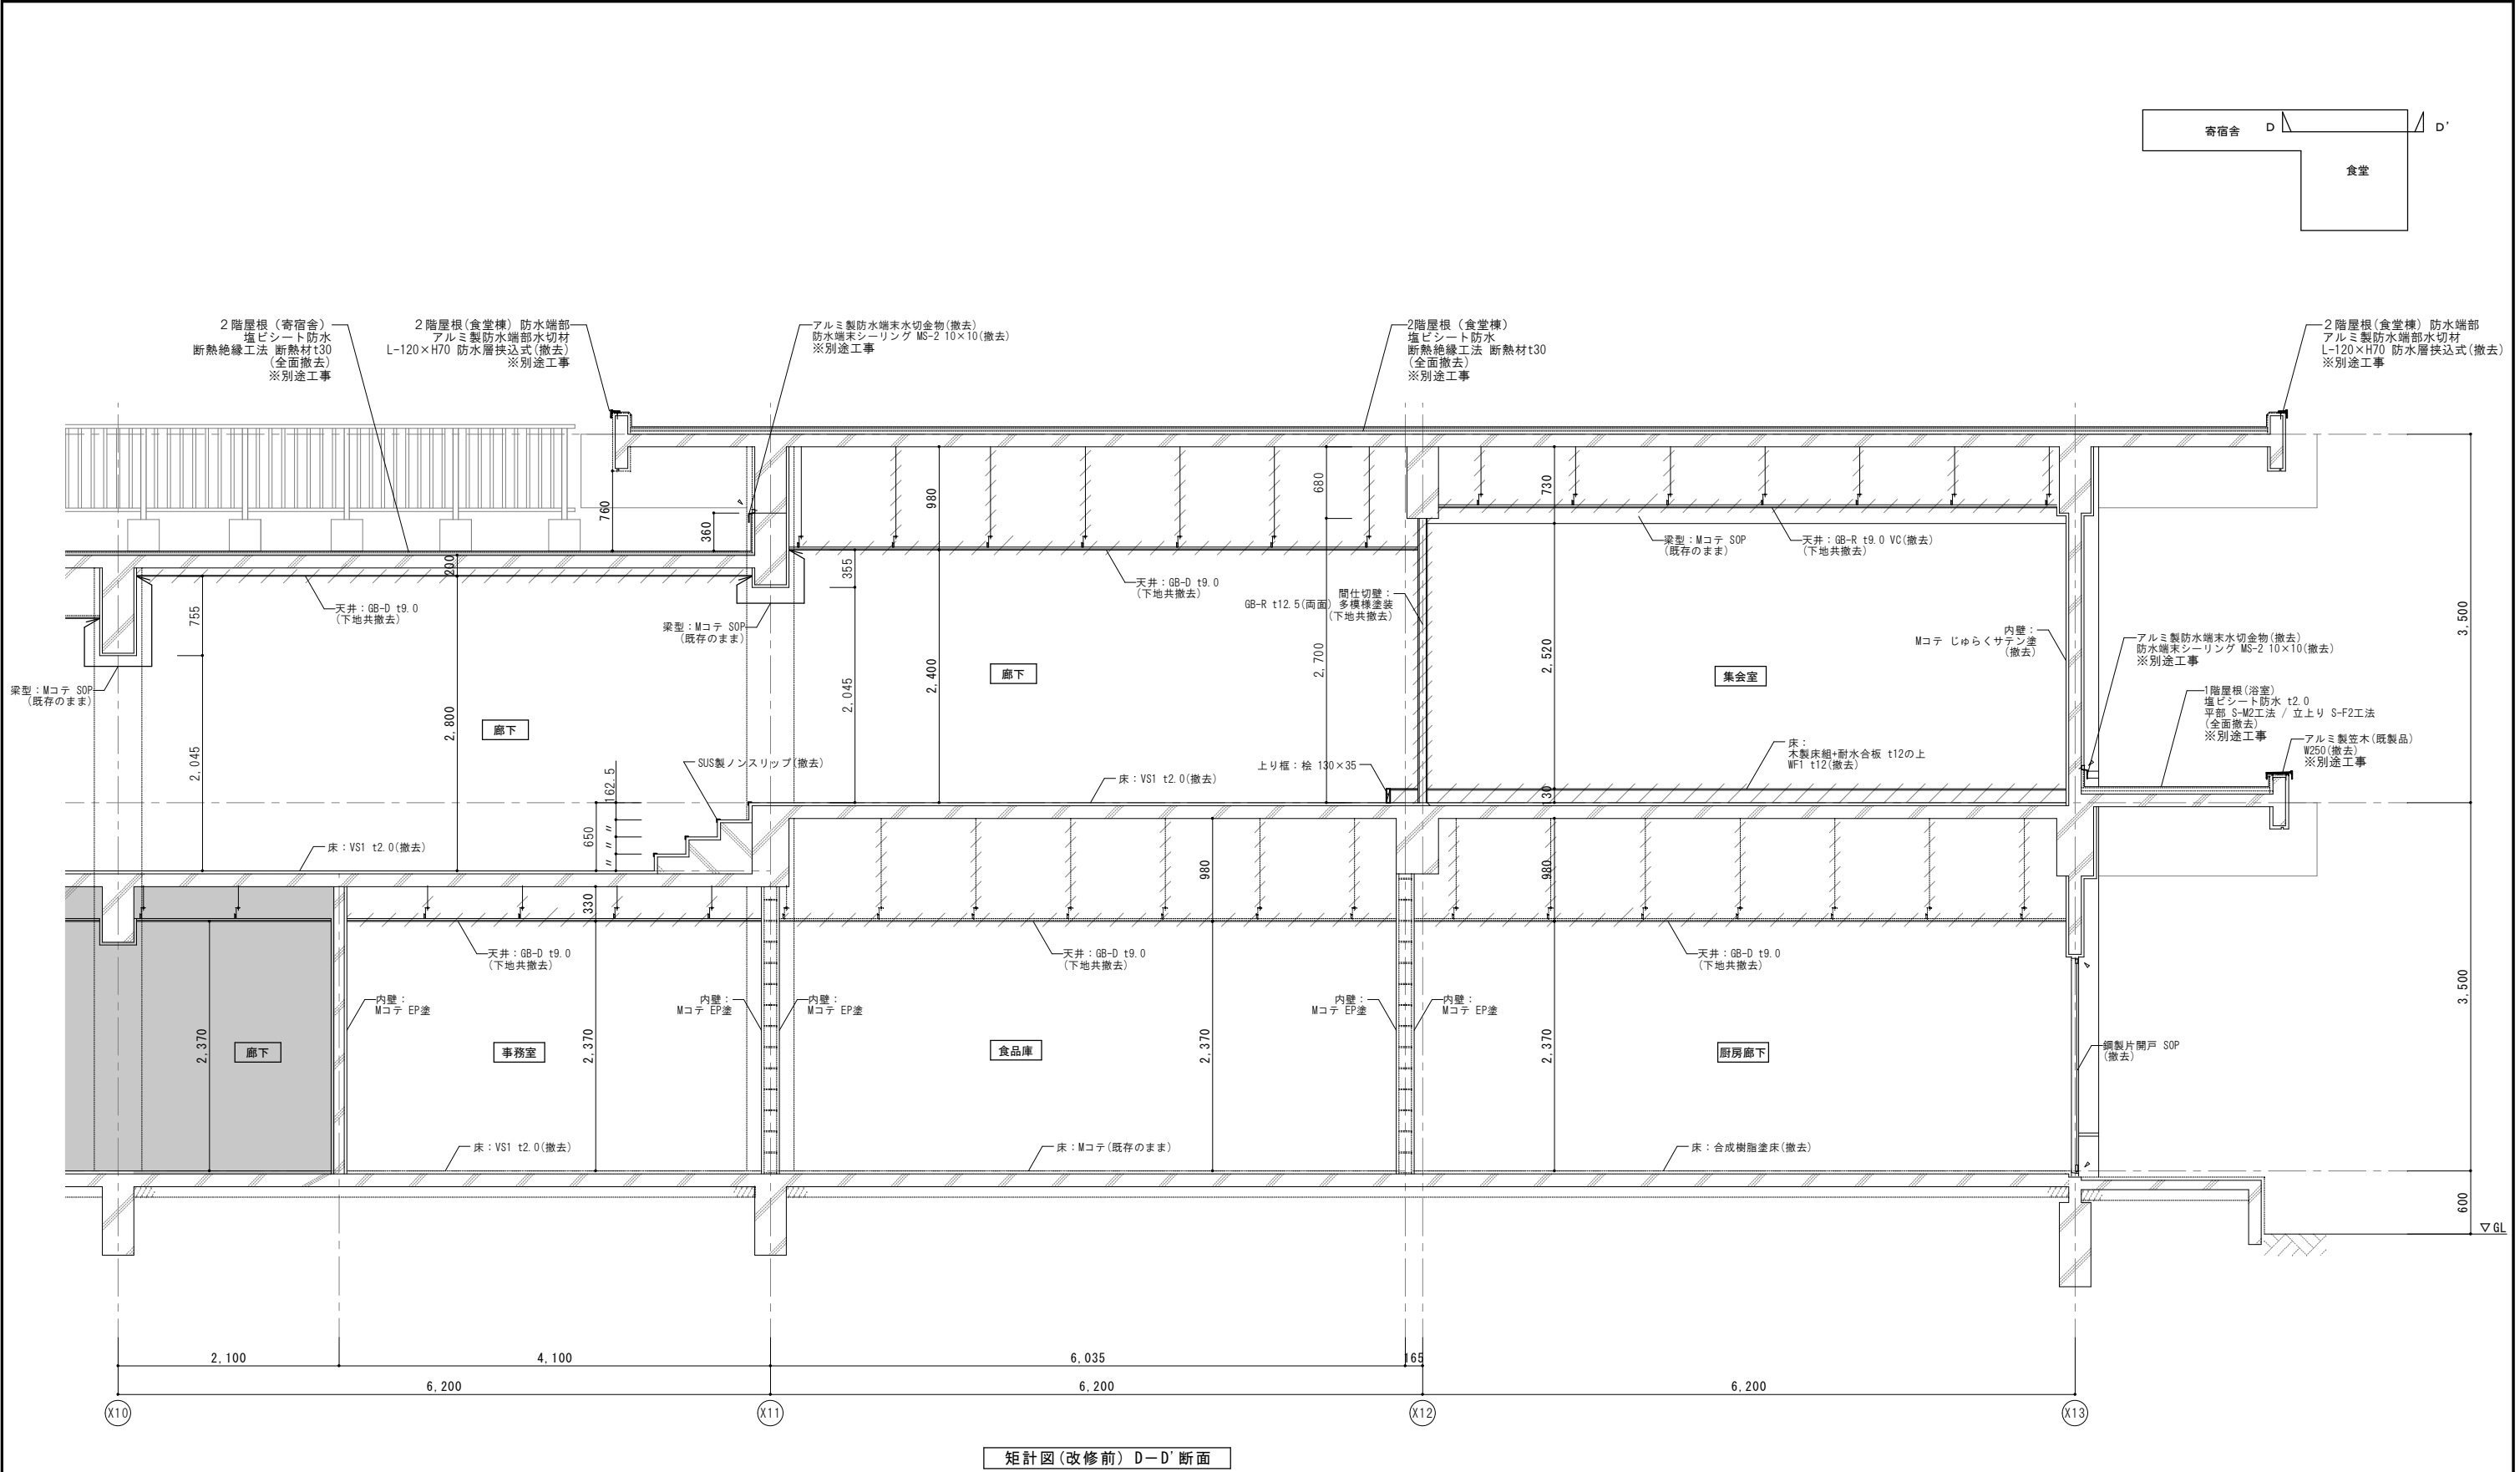


特記事項

- 天井塩ビ廻縁・内部ビニル巾木は特記なき限り撤去とする。
- 室名札は全て撤去とする。
- 寮室内の木製ロッカーは全て撤去とする。
- 天井下地は一部を除き、特記なき限り撤去とする。

凡 例	
	撤去を示す
	改修対象外範囲を示す

年 度	設計年月	設計業務名	工事名称	図面名称	縮尺	建築士法第20条第1項に基づく表示	独立行政法人 国立高等専門学校機構 久留米工業高等専門学校					図面番号
令和7年度	令和7年7月	久留米工業高専寄宿舎改修設計業務	久留米工業高専寄宿舎改修その他工事	矩計図(3) (改修前)	A1 : 1/30 A3 : 1/60	株式会社 手島建築設計事務所 福岡本社 TEL 092-522-5311 東京都港区芝1丁目13番16号 FAX 092-522-5183 一級建築士事務所 福岡県知事登録 第1-11499号 一級建築士 国土交通大臣登録 第350116号 野田 康広	事務部長	総務課長	総務課長補佐	係長	担当	A-21

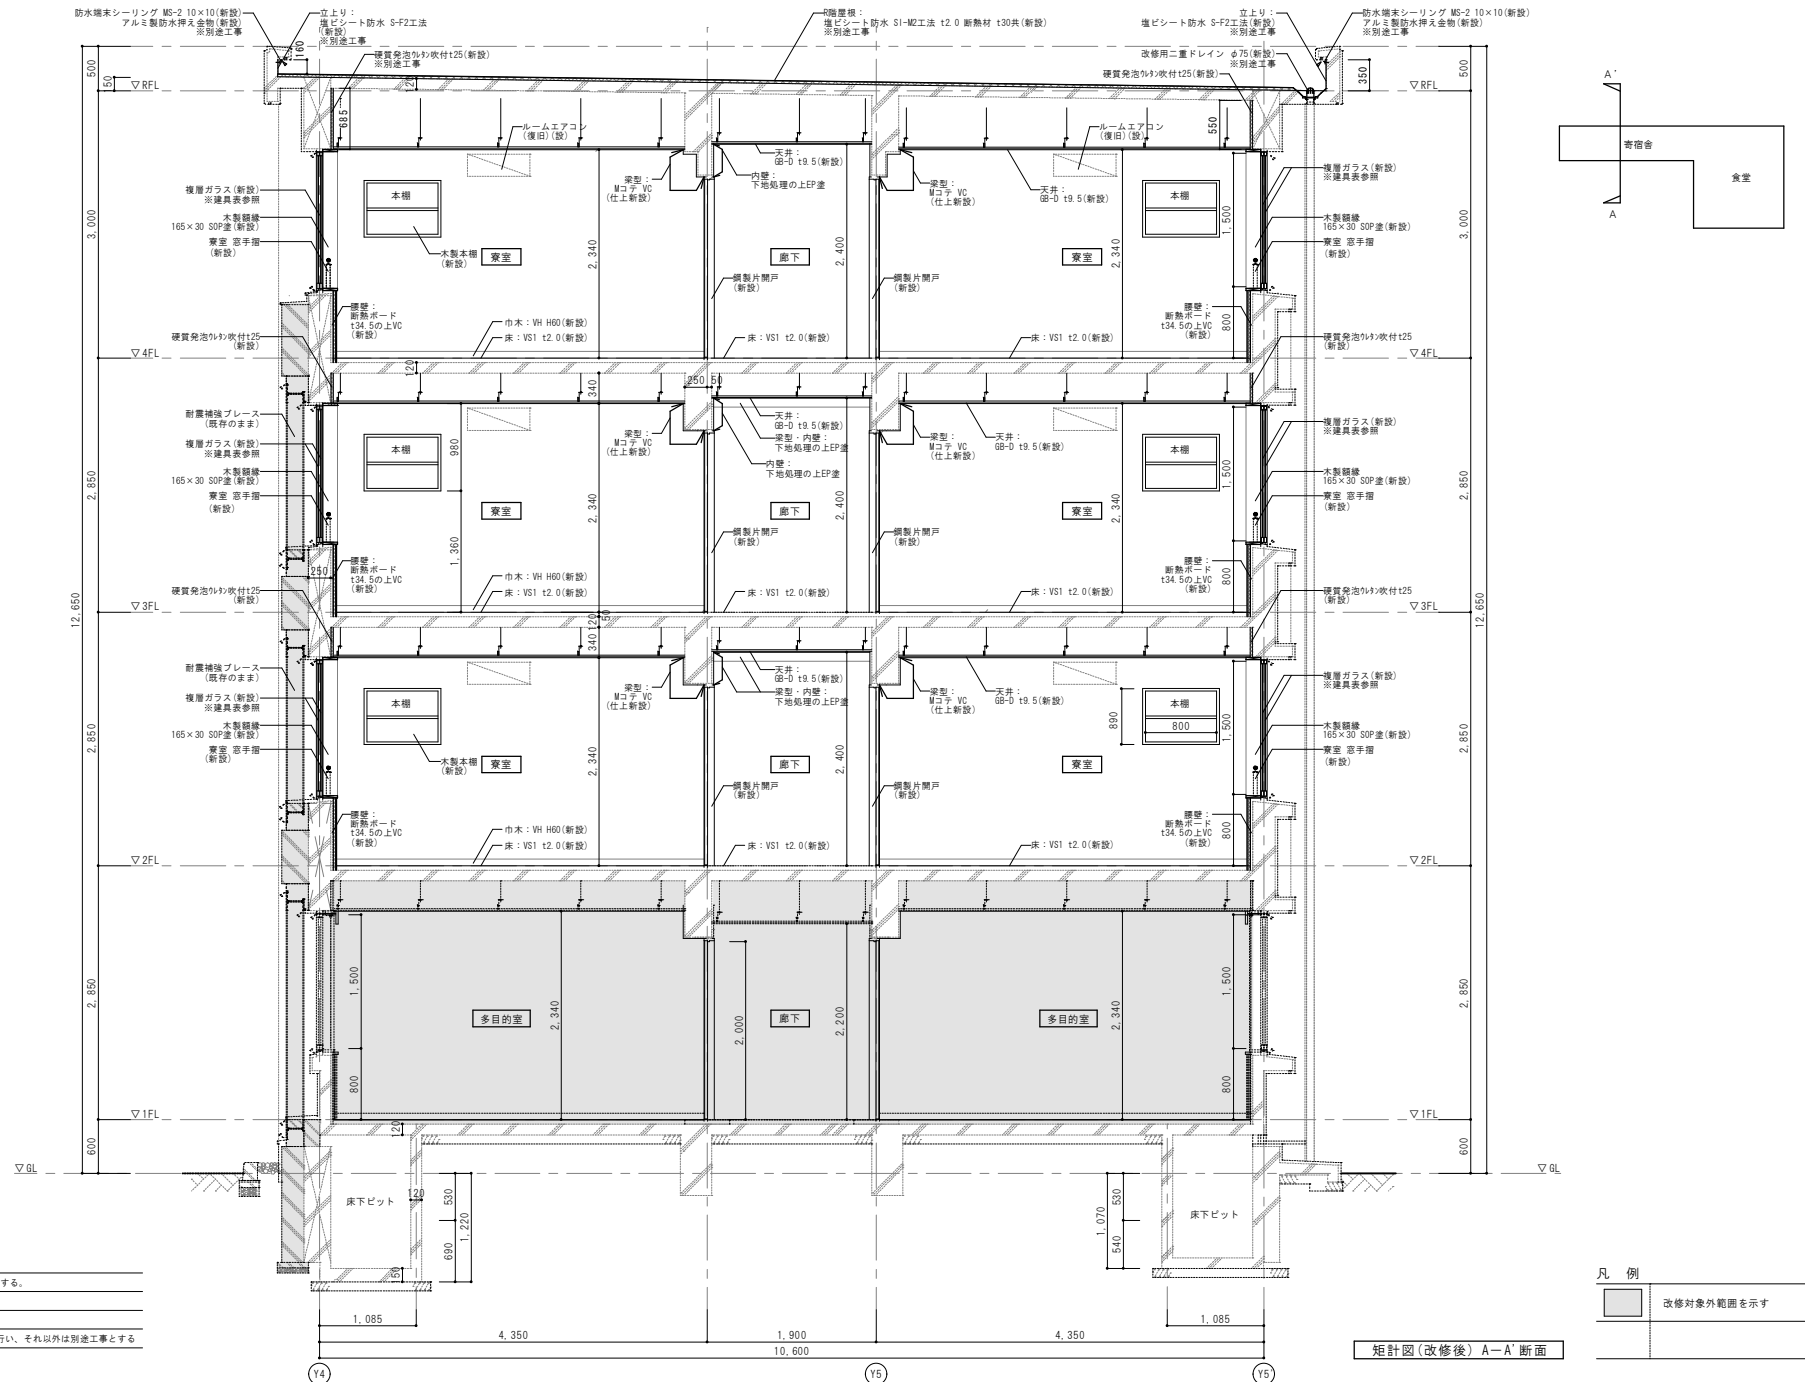

特記事項

1. 天井塩ビ屋根・内部ビニル巾木は特記なき限り新設とする。
2. 室名札は全て新設とする。
3. 男子室の天井下地は特記なき限り新設とする。
4. 寮室内のルームエアコンの復旧は4階分を設備工事で行い、それ以外は別途工事とする

凡例

	改修対象外範囲を示す
--	------------








矩計図(改修後) A-A'断面

年度	設計年月	設計業務名	工事名称	図面名称	縮尺	建築士法第20条第1項に基づく表示	独立行政法人 国立高等専門学校機構 久留米工業高等専門学校					図面番号
令和7年度	令和7年7月	久留米工業高専宿舎改修設計業務	久留米工業高専宿舎改修その他工事	矩計図(1) (改修後)	A1: 1/30 A3: 1/60	株式会社 平島建築設計事務所 福岡本社 TEL 092-522-5311 東京新横浜支店 TEL 092-522-5163 一級建築士事務所 福岡県知事登録 第1-11499号 一級建築士 国土交通大臣登録 第350116号 野田 康広	事務部長	総務課長	総務課長補佐	係長	担当	A-22













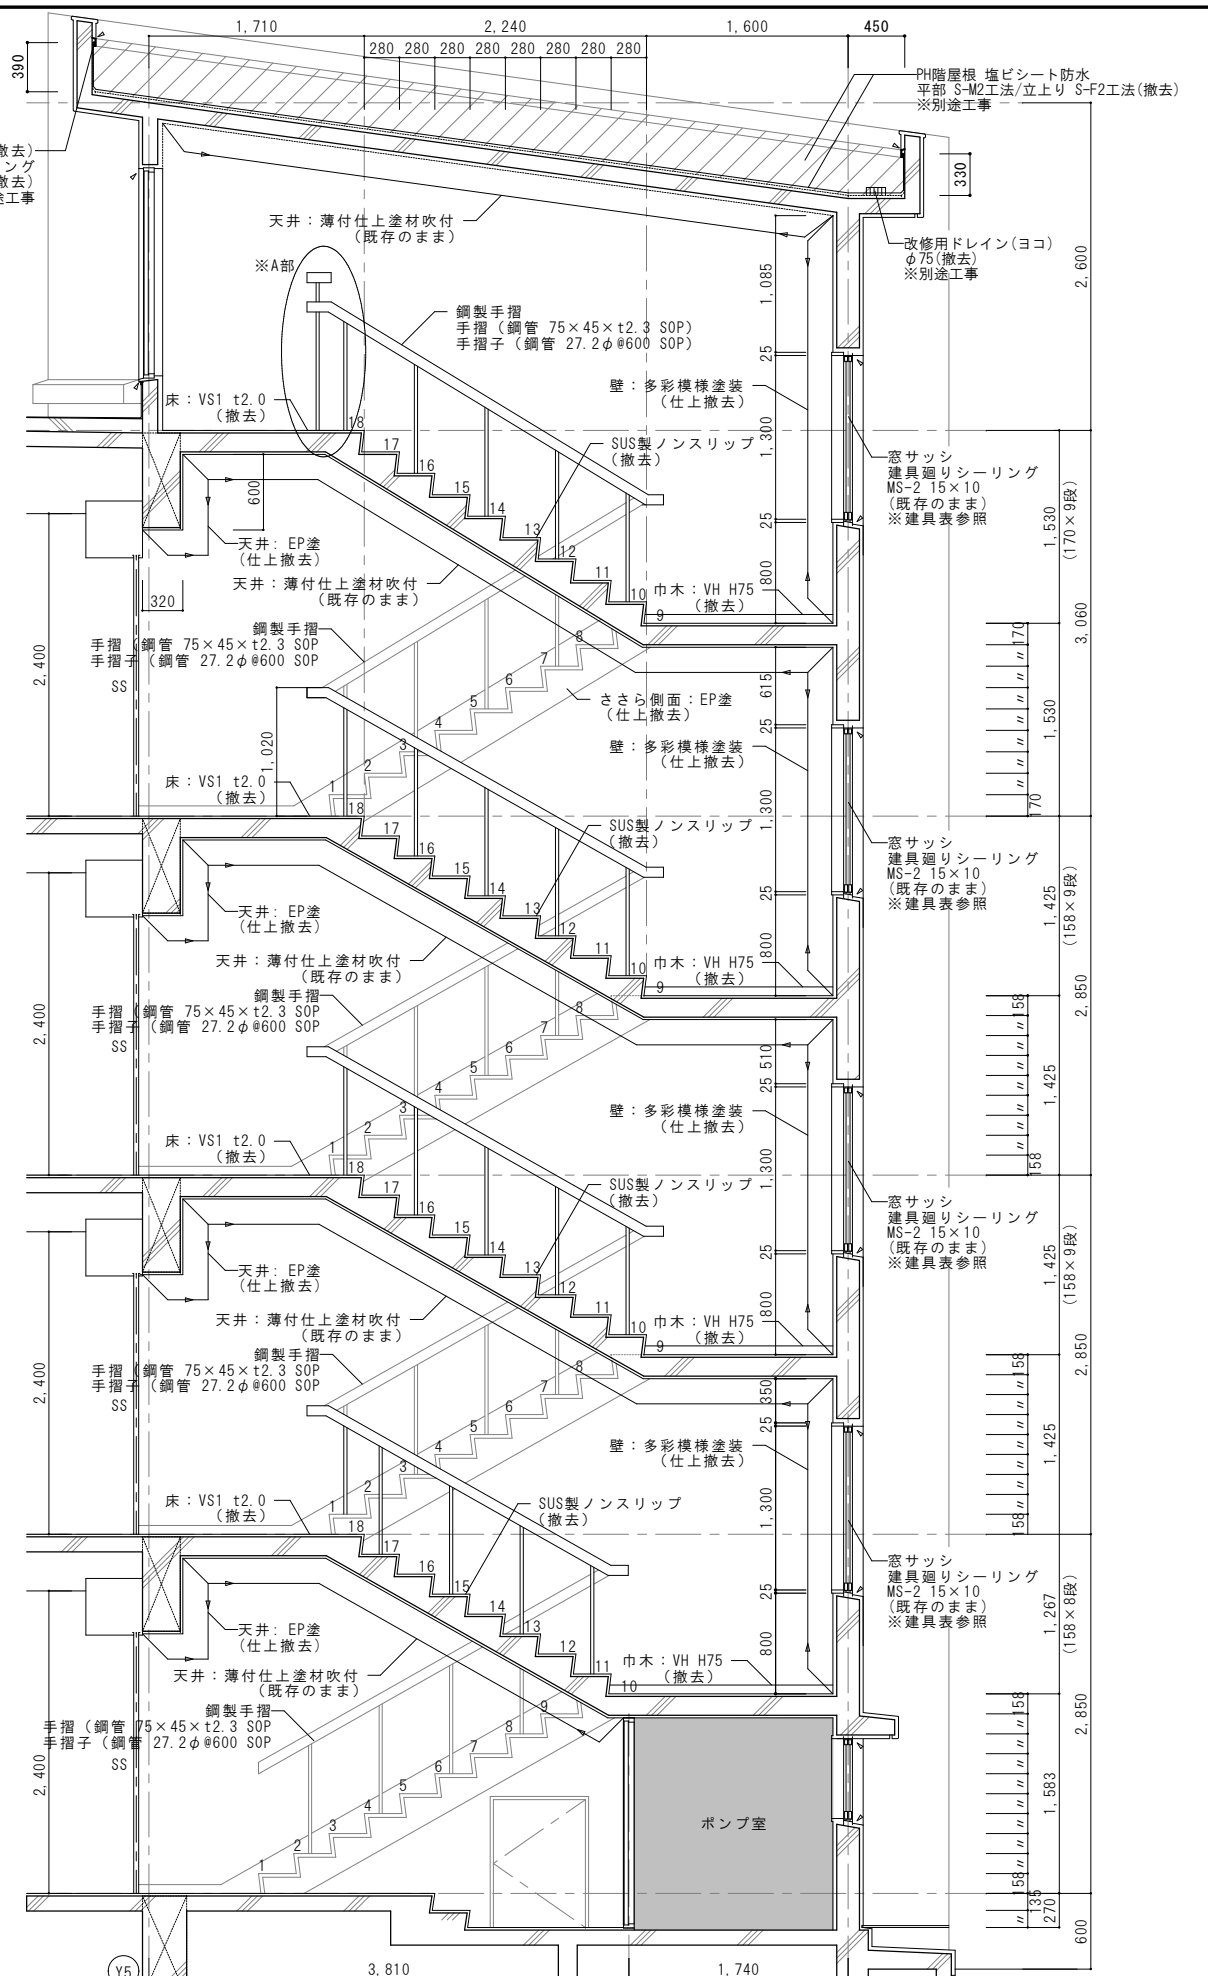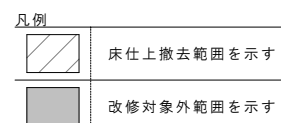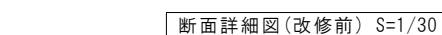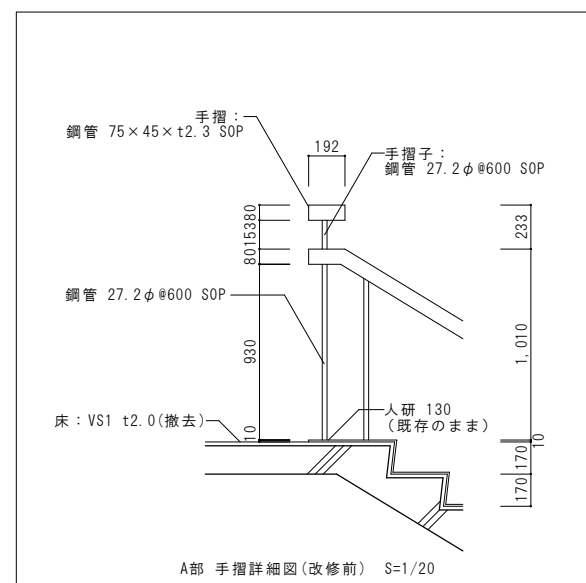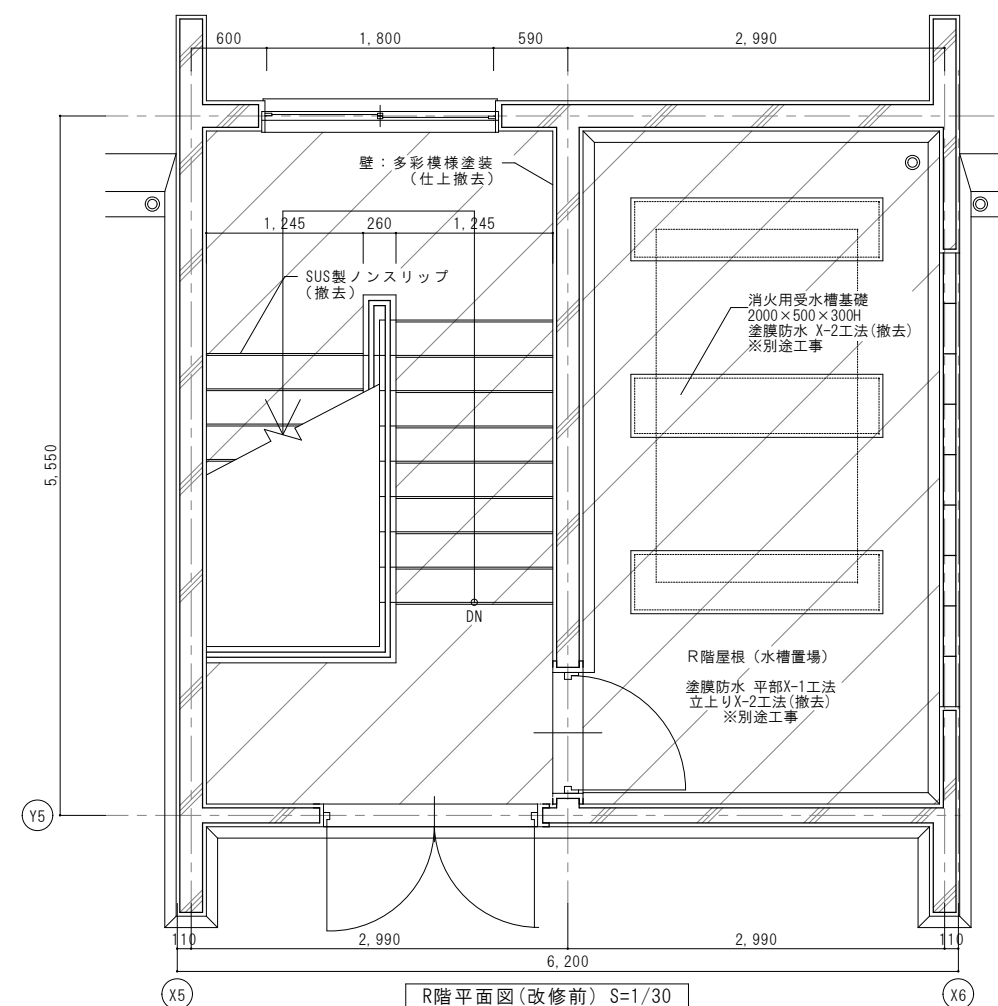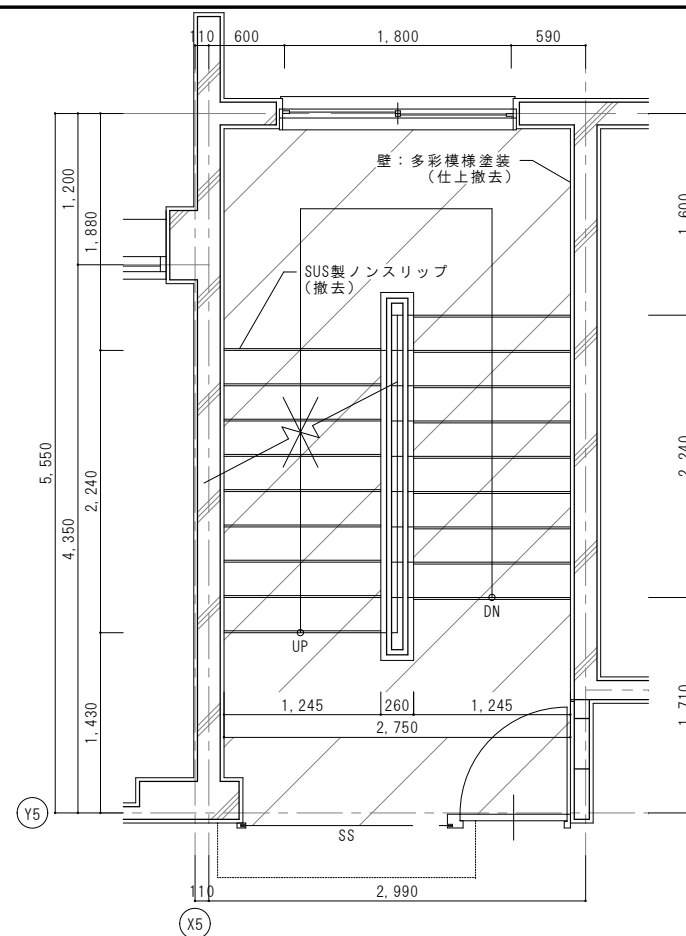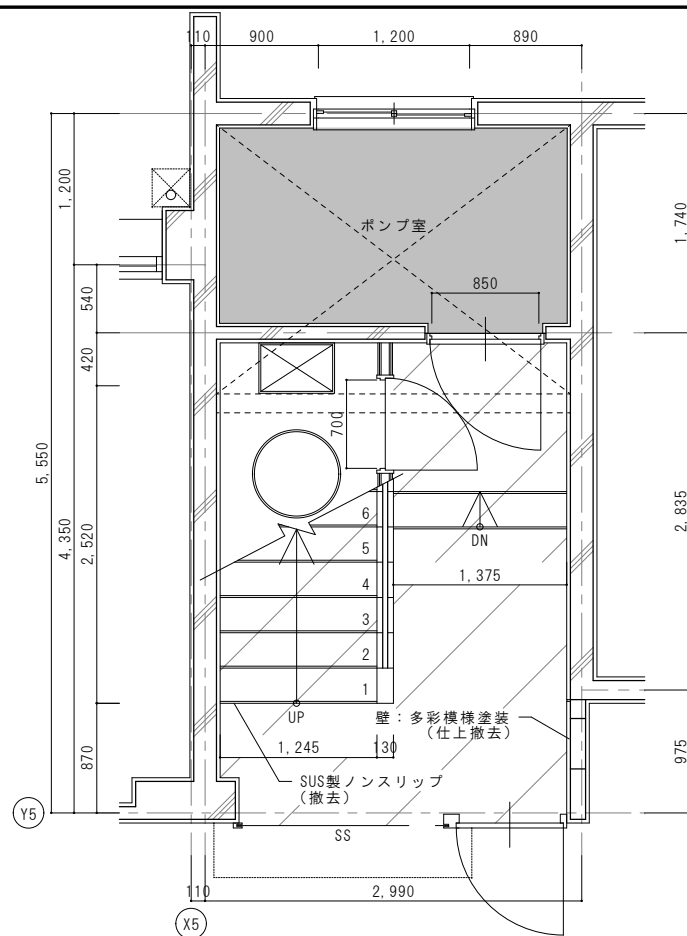

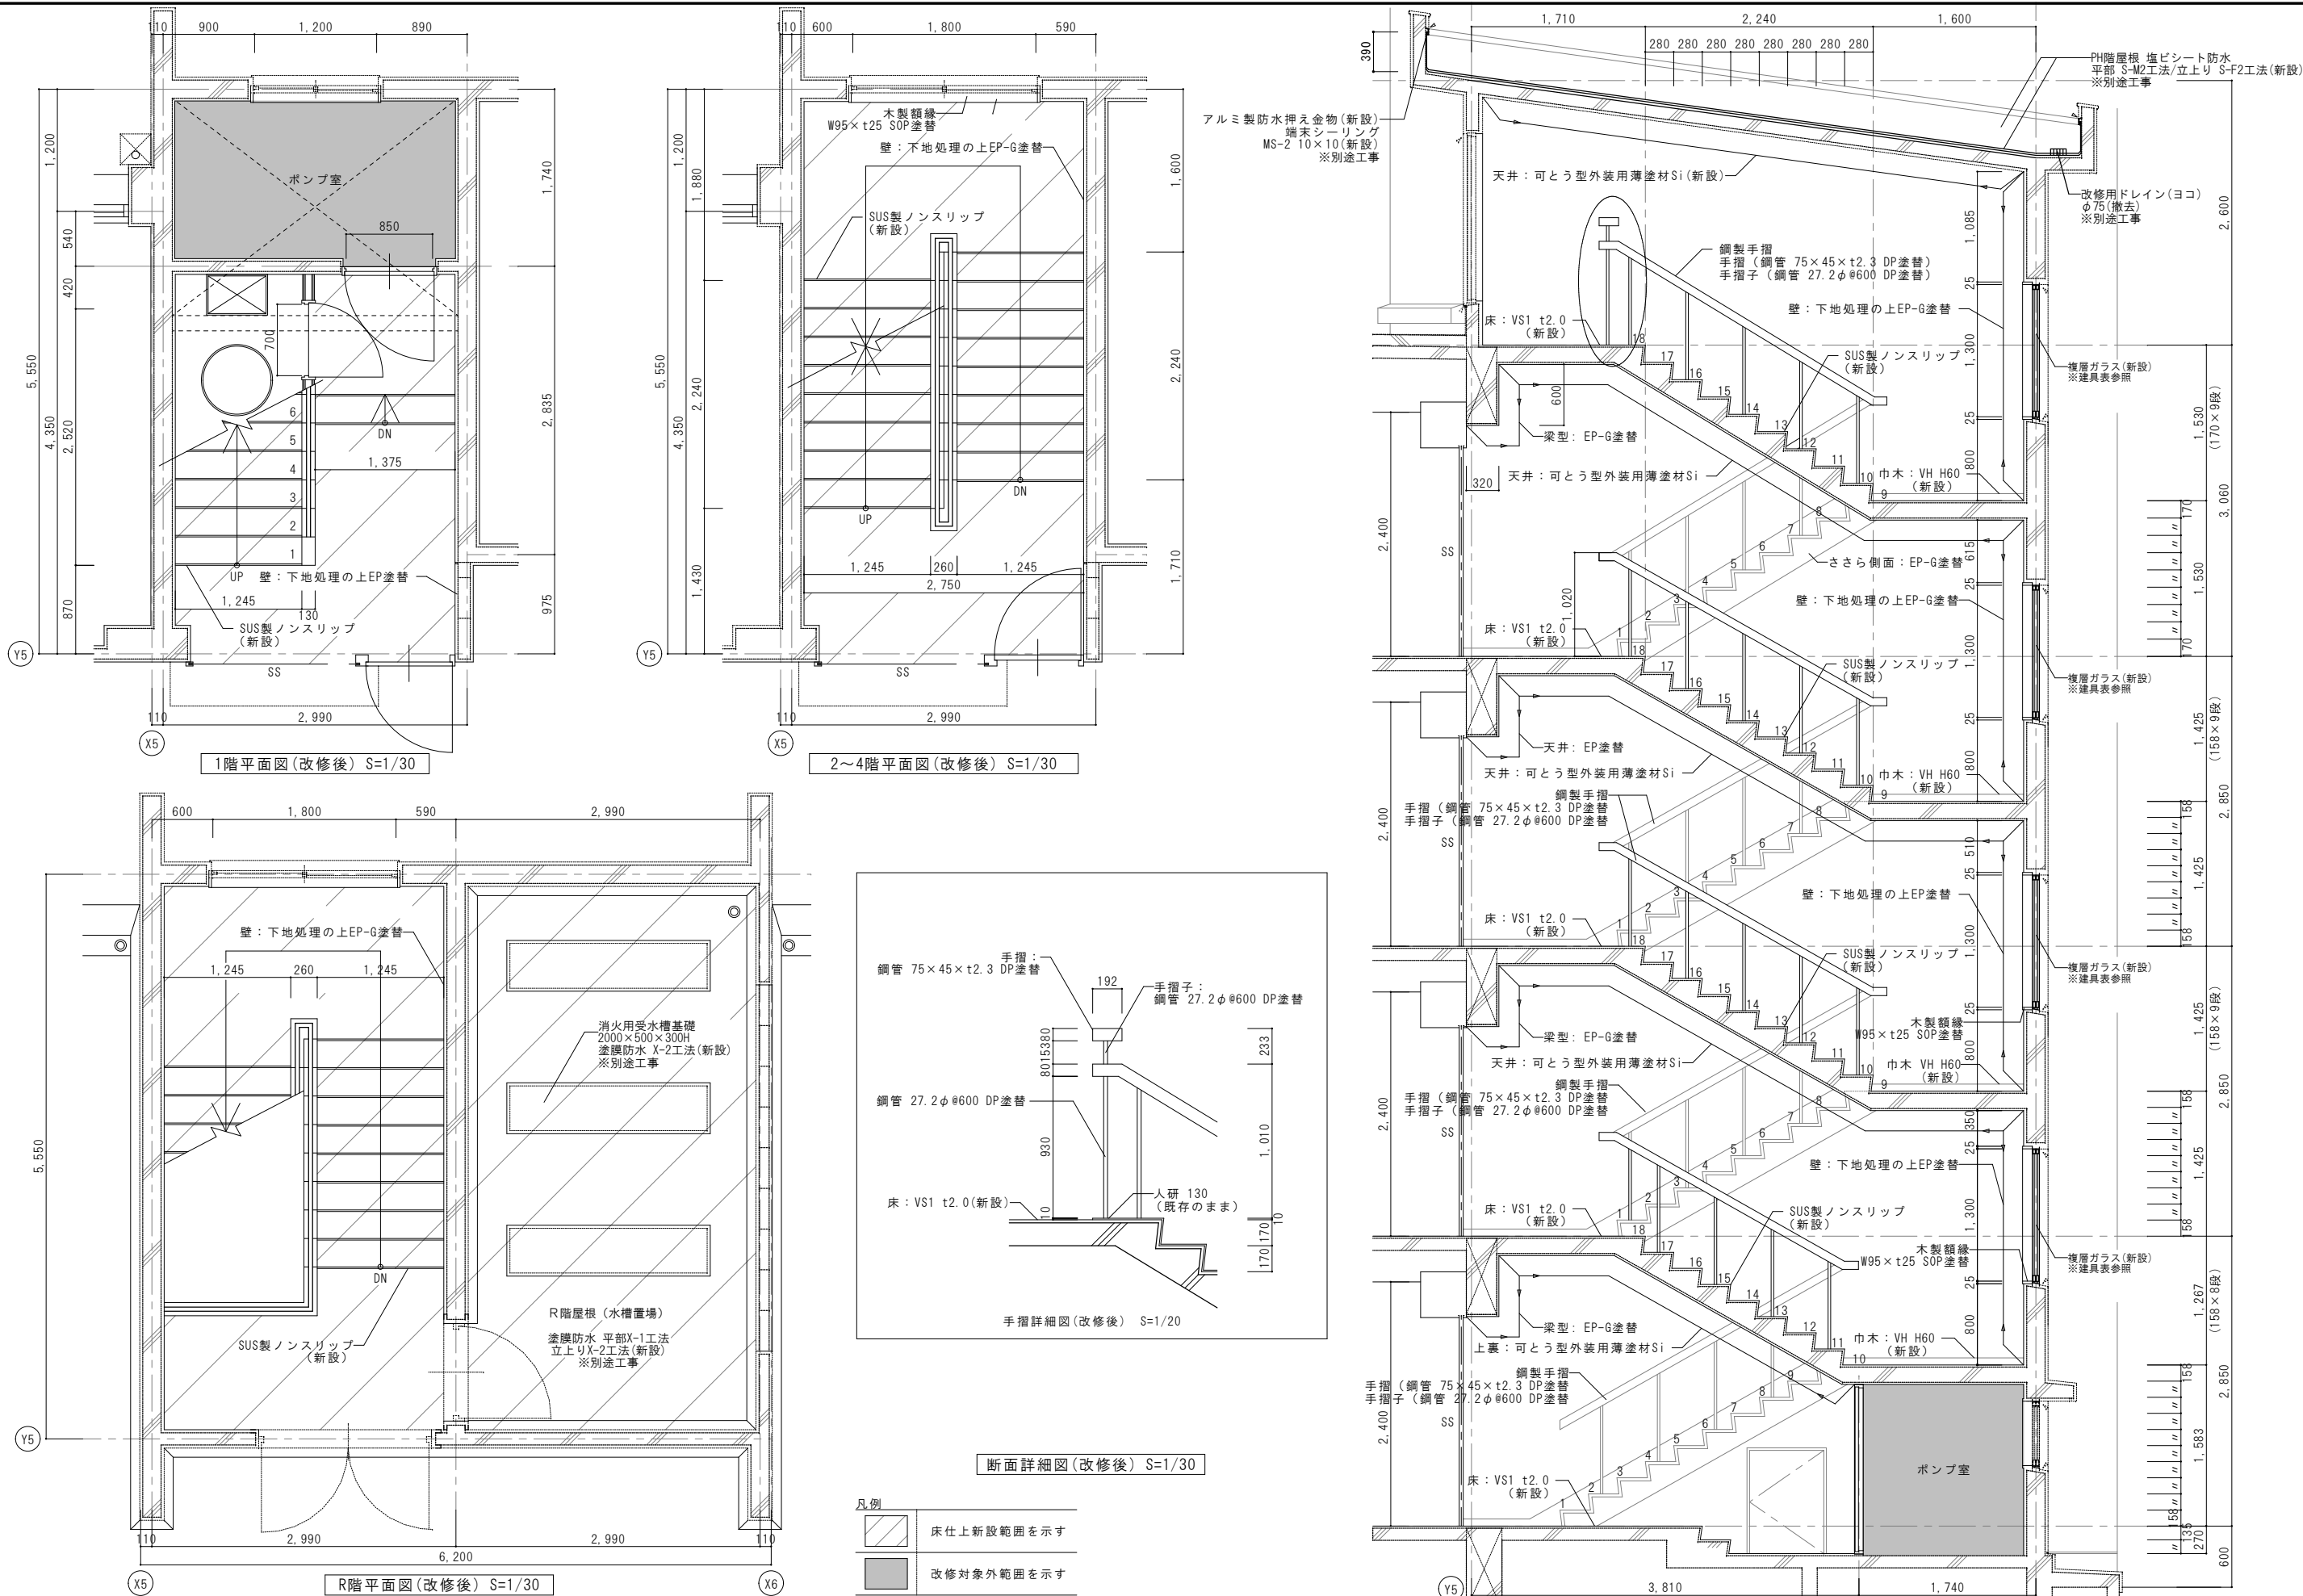

年 度	設計年月	設計業務名	工事名称	図面名称	縮尺	建築士法第20条第1項に基づく表示	独立行政法人 国立高等専門学校機構 久留米工業高等専門学校				図面番号	
令和7年度	令和7年7月	久留米工業高専寄宿舎改修設計業務	久留米工業高専寄宿舎改修その他工事	階段室1 階段詳細図(改修前)	A1:1/30 A3:1/60	株式会社 手島建築設計事務所 福岡本社 TEL 092-522-5311 東京都港区芝1丁目13番16号 FAX 092-522-5183 一級建築士事務所 福岡県知事登録 第1-11499号 一級建築士 国土交通大臣登録 第350116号 野田 康広	事務部長	総務課長	総務課長補佐	係長	担当	A-25

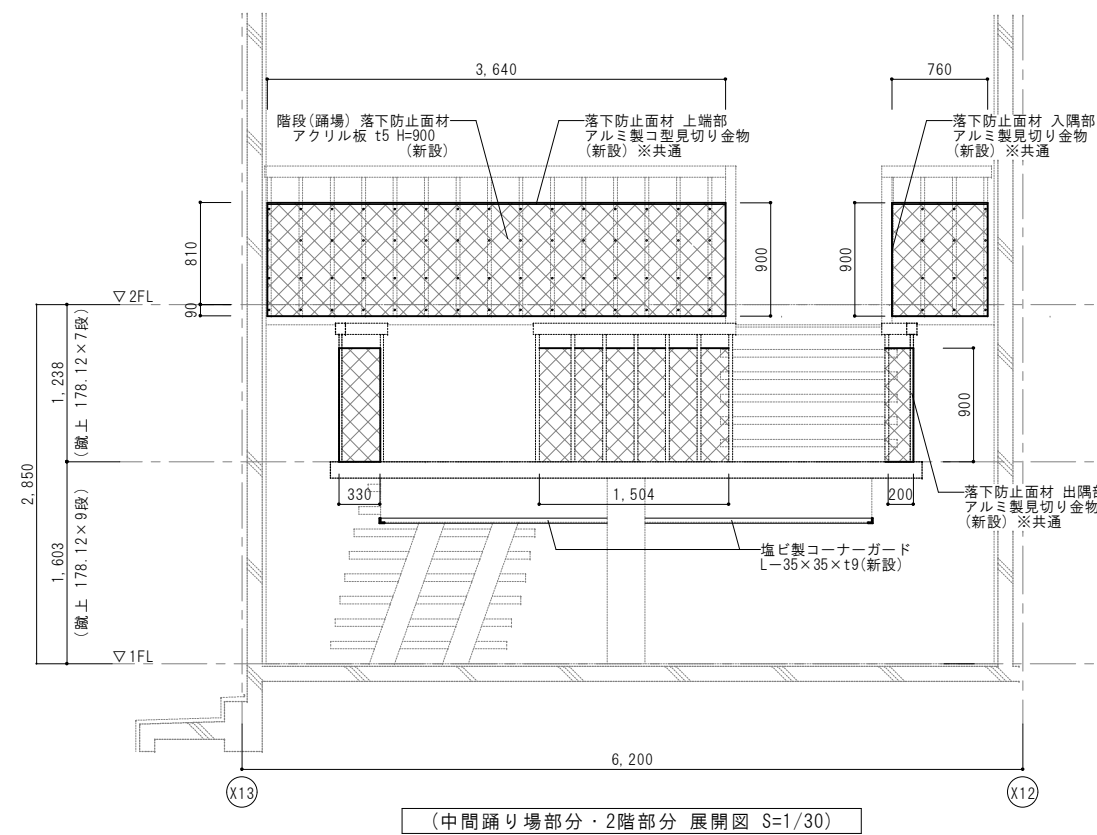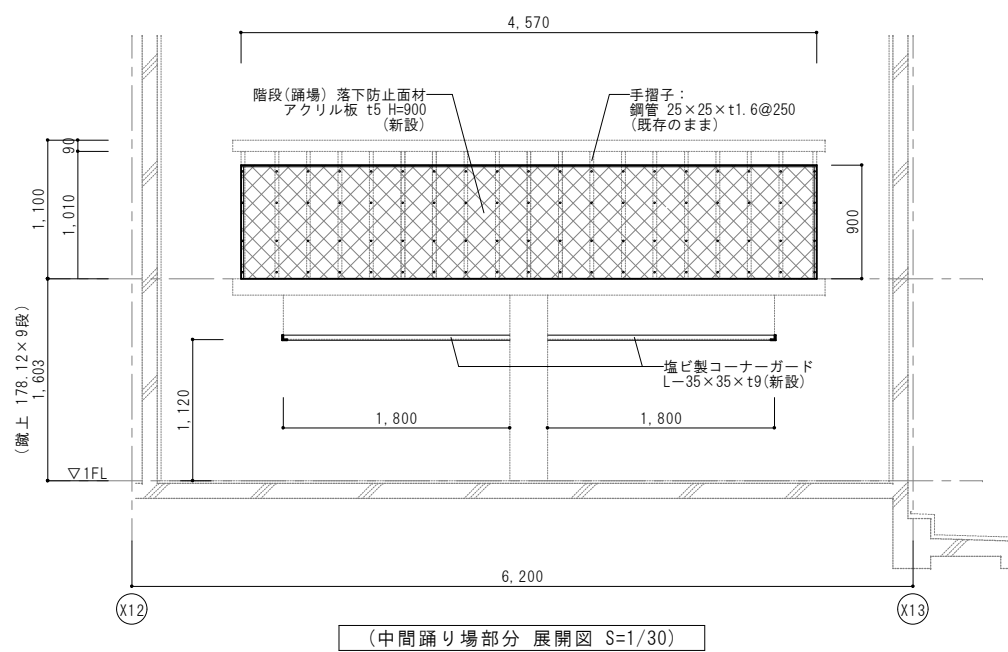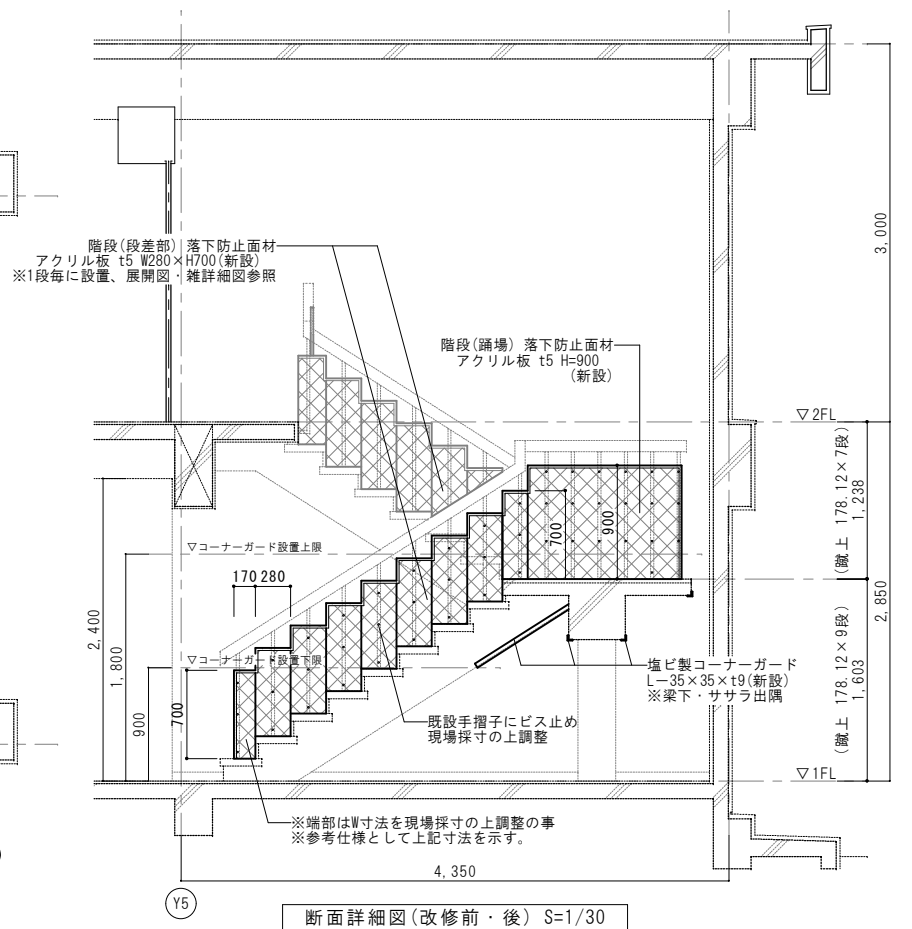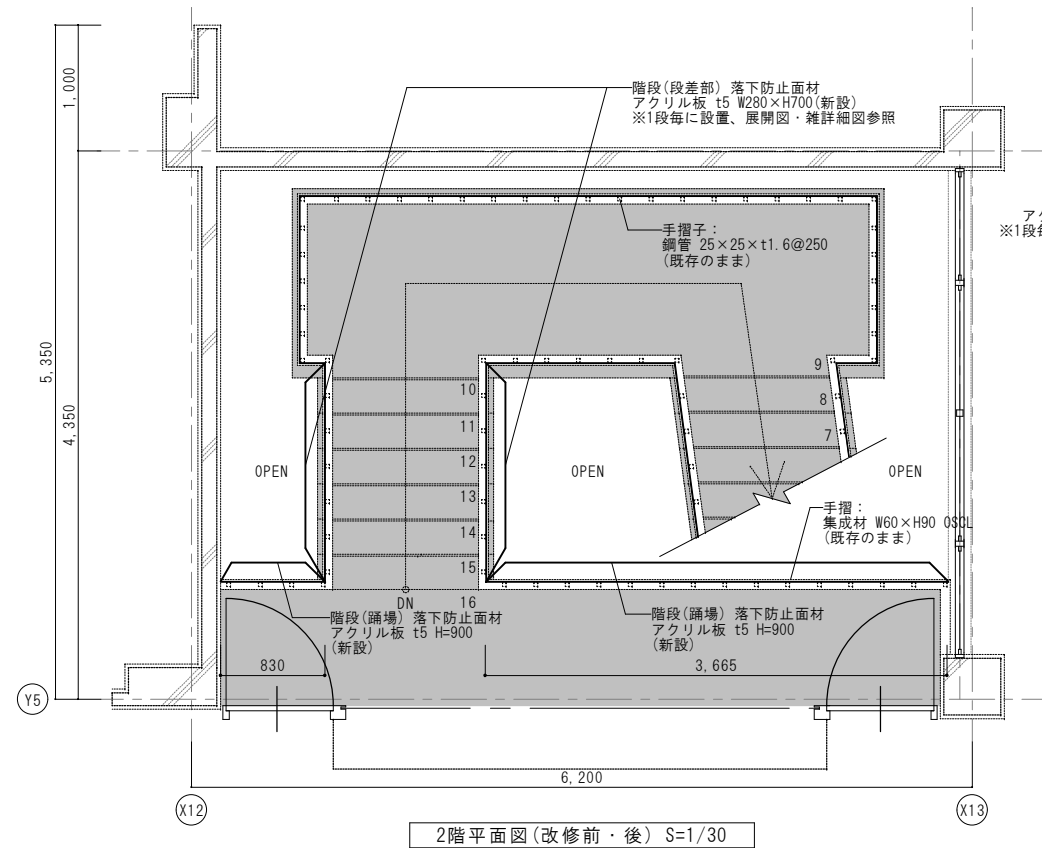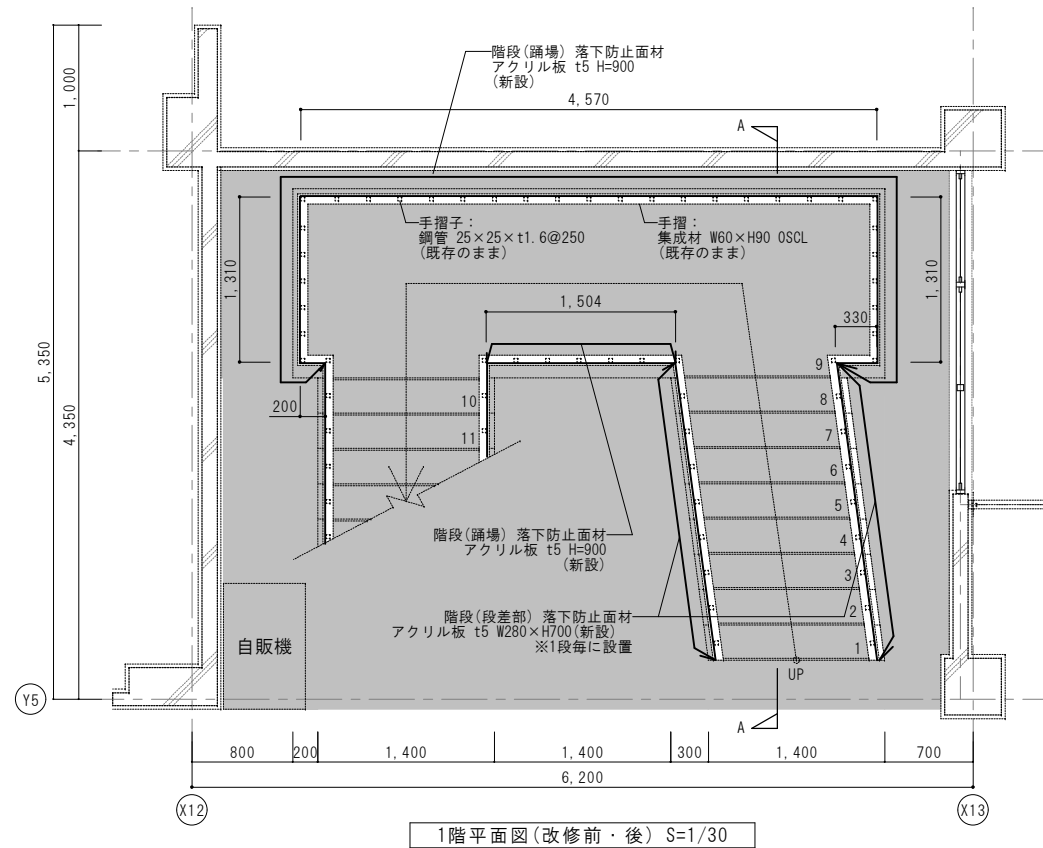

年 度	設計年月	設計業務名	工事名称	図面名称	縮尺	建築士法第20条第1項に基づく表示	独立行政法人 国立高等専門学校機構 久留米工業高等専門学校					図面番号
令和7年度	令和7年7月	久留米工業高専寄宿舎改修設計業務	久留米工業高専寄宿舎改修その他工事	階段室1 階段詳細図(改修後)	A1: 1/30 A3: 1/60	株式会社 手島建築設計事務所 福岡本社 TEL 092-522-5311 東京都港区芝1丁目13番16号 FAX 092-522-5183 一級建築士事務所 福岡県知事登録 第1-11499号 一級建築士 国土交通大臣登録 第350116号 野田 康広	事務部長	総務課長	総務課長補佐	係長	担当	A-26



【凡例】	
	落下防止面材 設置範囲を示す
	改修対象外範囲を示す

【階段室2：落下防止面材・コーナーガード 特記事項】

■特記なき限り、階段の仕上材等は既存のままとする。

また、本図は参考図として仕様を示す。

施工にあたっては現地採寸・承認図を作成の上、

監督職員の確認を受けて施工を実施する事。

■本図で示す落下防止面材は アクリル板 t5とする事

■固定は鋼製手摺子に直接取り付けとし、以下の施工要領によること。


- |  |
|--|
| ・ アクリル板は手摺子の外側に設ける。内側(通行部分)には設けない事。                                  |
| ・ アクリル板にはφ6mmの長穴加工(熱膨張対策)を施す   |
| ・ 手摺子には下穴を設けた上で、SUS製トラス頭タッピングビスにより固定                                 |
| ・ 樹脂製ワッシャーを併用し、締付面の損傷を防止すること   |
| ・ ビスピッチは300mm以内とし、バタつき・浮き上がりがないように確実に固定すること。                         |
| ・ 手が触れる可能性のある面上端部・出隅・入隅部には<br>5mm用のアルミ製見切り金物を設け、端部のバリ露出・手当たりを防止すること。 |


■踊り場の梁下・ササラ桁の梁下高さが低く、学生・職員の接触リスクが高い為

安全性と視認性の両面に配慮し、梁とササラ桁の出隅部には



FL+900～1800mmの範囲で塩ビ製コーナーガードを設置するものとする。

年 度	設計年月	設計業務名	工事名称	図面名称	縮尺	建築士法第20条第1項に基づく表示	独立行政法人 国立高等専門学校機構 久留米工業高等専門学校				図面番号	
							事務部長	総務課長	総務課長補佐	係長		担当
令和7年度	令和7年7月	久留米工業高専寄宿舎改修設計業務	久留米工業高専寄宿舎改修その他工事	階段2 階段詳細図(改修前・後)	A1:1/30 A3:1/60	株式会社 手島建築設計事務所 福岡本社 TEL 092-522-5311 東京都港区芝1丁目13番16号 FAX 092-522-5183 一級建築士事務所 福岡県知事登録 第1-11499号 一級建築士 国土交通大臣登録 第350116号 野田 康広						A-27

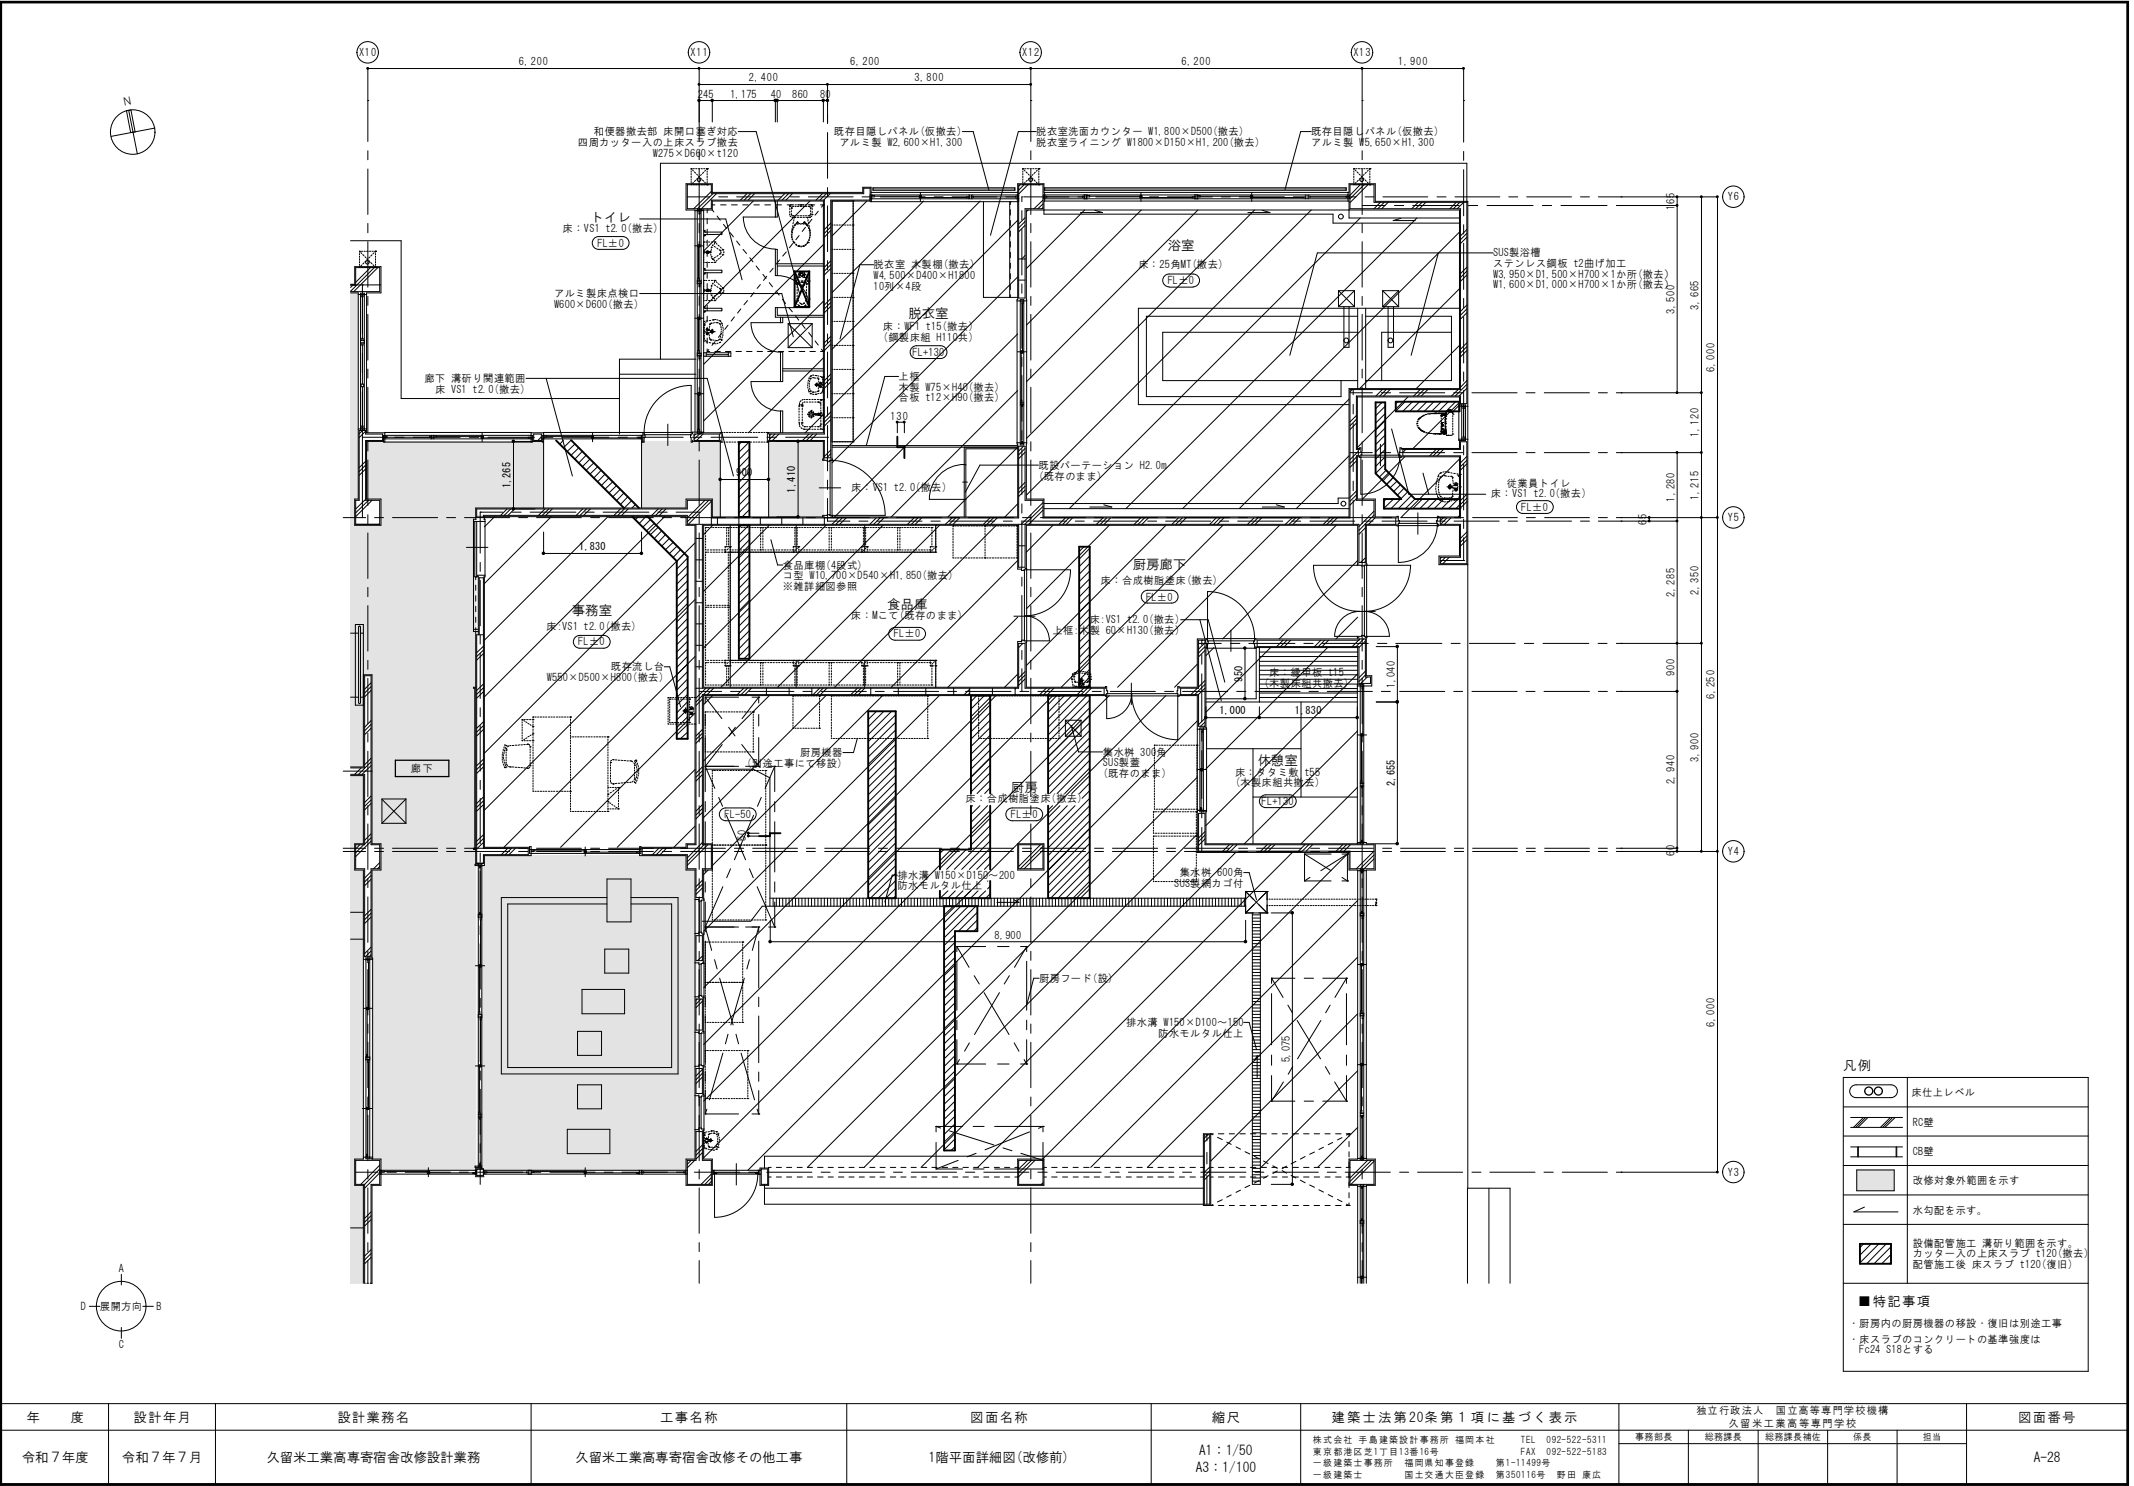


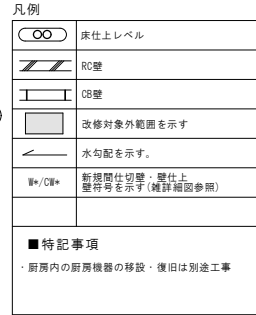

年 度	設計年月	設計業務名	工事名称	図面名称	縮尺	建築士法第20条第1項に基づく表示	独立行政法人 国立高等専門学校機構 久留米工業高等専門学校	図面番号
令和7年度	令和7年7月	久留米工業高専寄宿舎改修設計業務	久留米工業高専寄宿舎改修その他工事	1階平面詳細図(改修後)	A1: 1/50 A3: 1/100	株式会社 平島建築設計事務所 福岡本社 TEL 092-522-5311 東京都港区交1丁目13番16号 FAX 092-522-5183 一級建築士事務所 福岡県知事登録 第1-11499号 一級建築士 国土交通大臣登録 第350116号 野田 康広	事務部長 総務課長 総務課長補佐 係長 担当	A-29

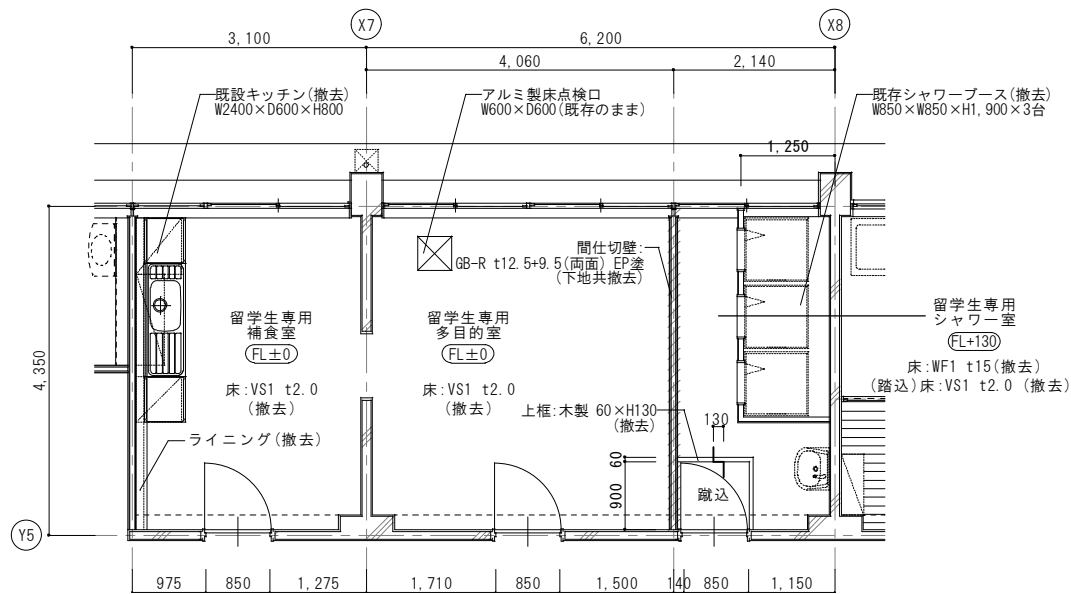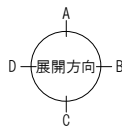

平面詳細図(改修前) S=1/50

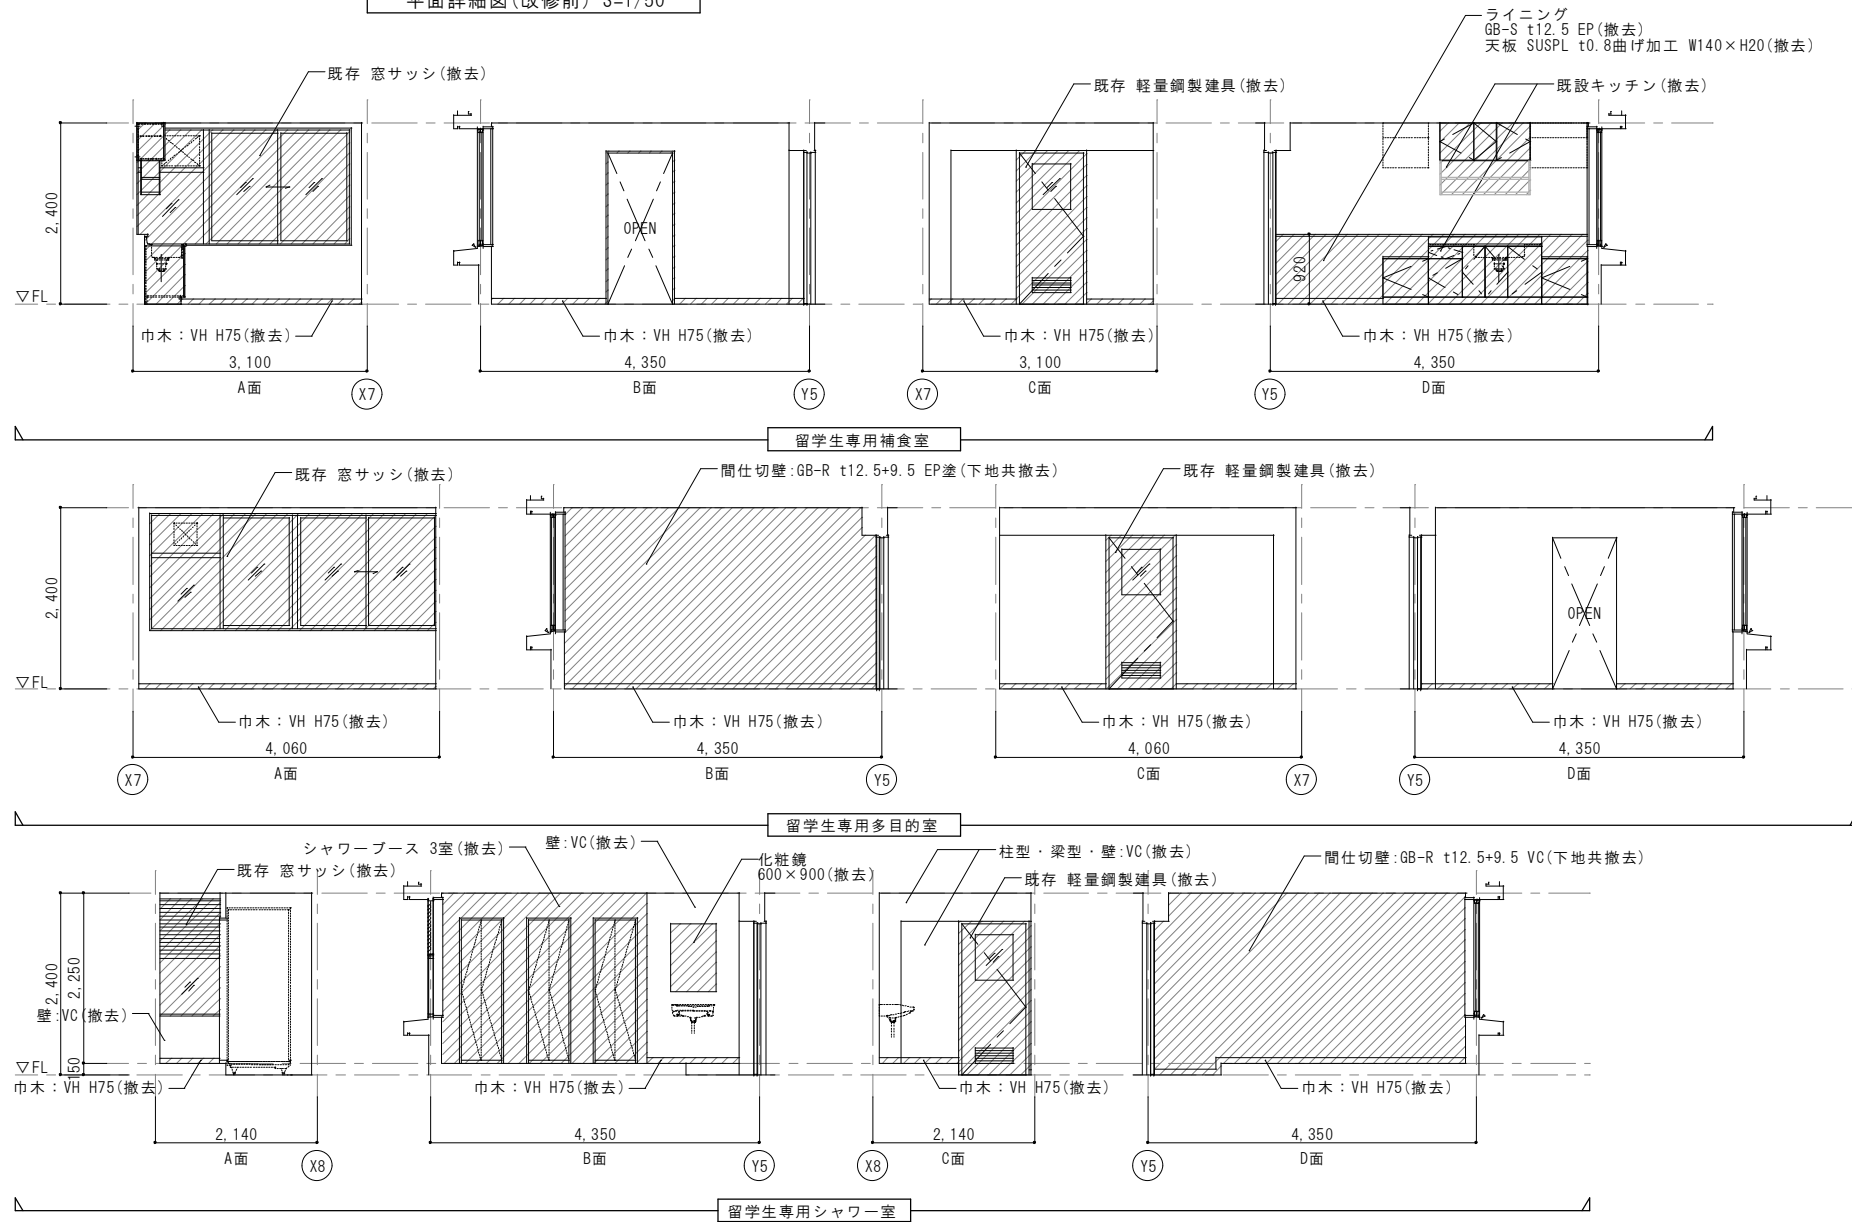


凡例



	床仕上レベル
	RC壁
	CB壁
	撤去を示す
	改修対象外範囲を示す
	水勾配を示す。

年 度	設計年月	設計業務名	工事名称	図面名称	縮尺	建築士法第20条第1項に基づく表示	独立行政法人 国立高等専門学校機構 久留米工業高等専門学校					図面番号
令和7年度	令和7年7月	久留米工業高専寄宿舎改修設計業務	久留米工業高専寄宿舎改修その他工事	留学生専用補食室・留学生専用多目的室 留学生専用シャワー室 平面詳細図・展開図(改修前)	A1 : 1/50 A3 : 1/100	株式会社 手島建築設計事務所 福岡本社 TEL 092-522-5311 東京都港区芝1丁目13番16号 FAX 092-522-5183 一級建築士事務所 福岡県知事登録 第1-11499号 一級建築士 国土交通大臣登録 第350116号 野田 康広	事務部長	総務課長	総務課長補佐	係長	担当	A-30






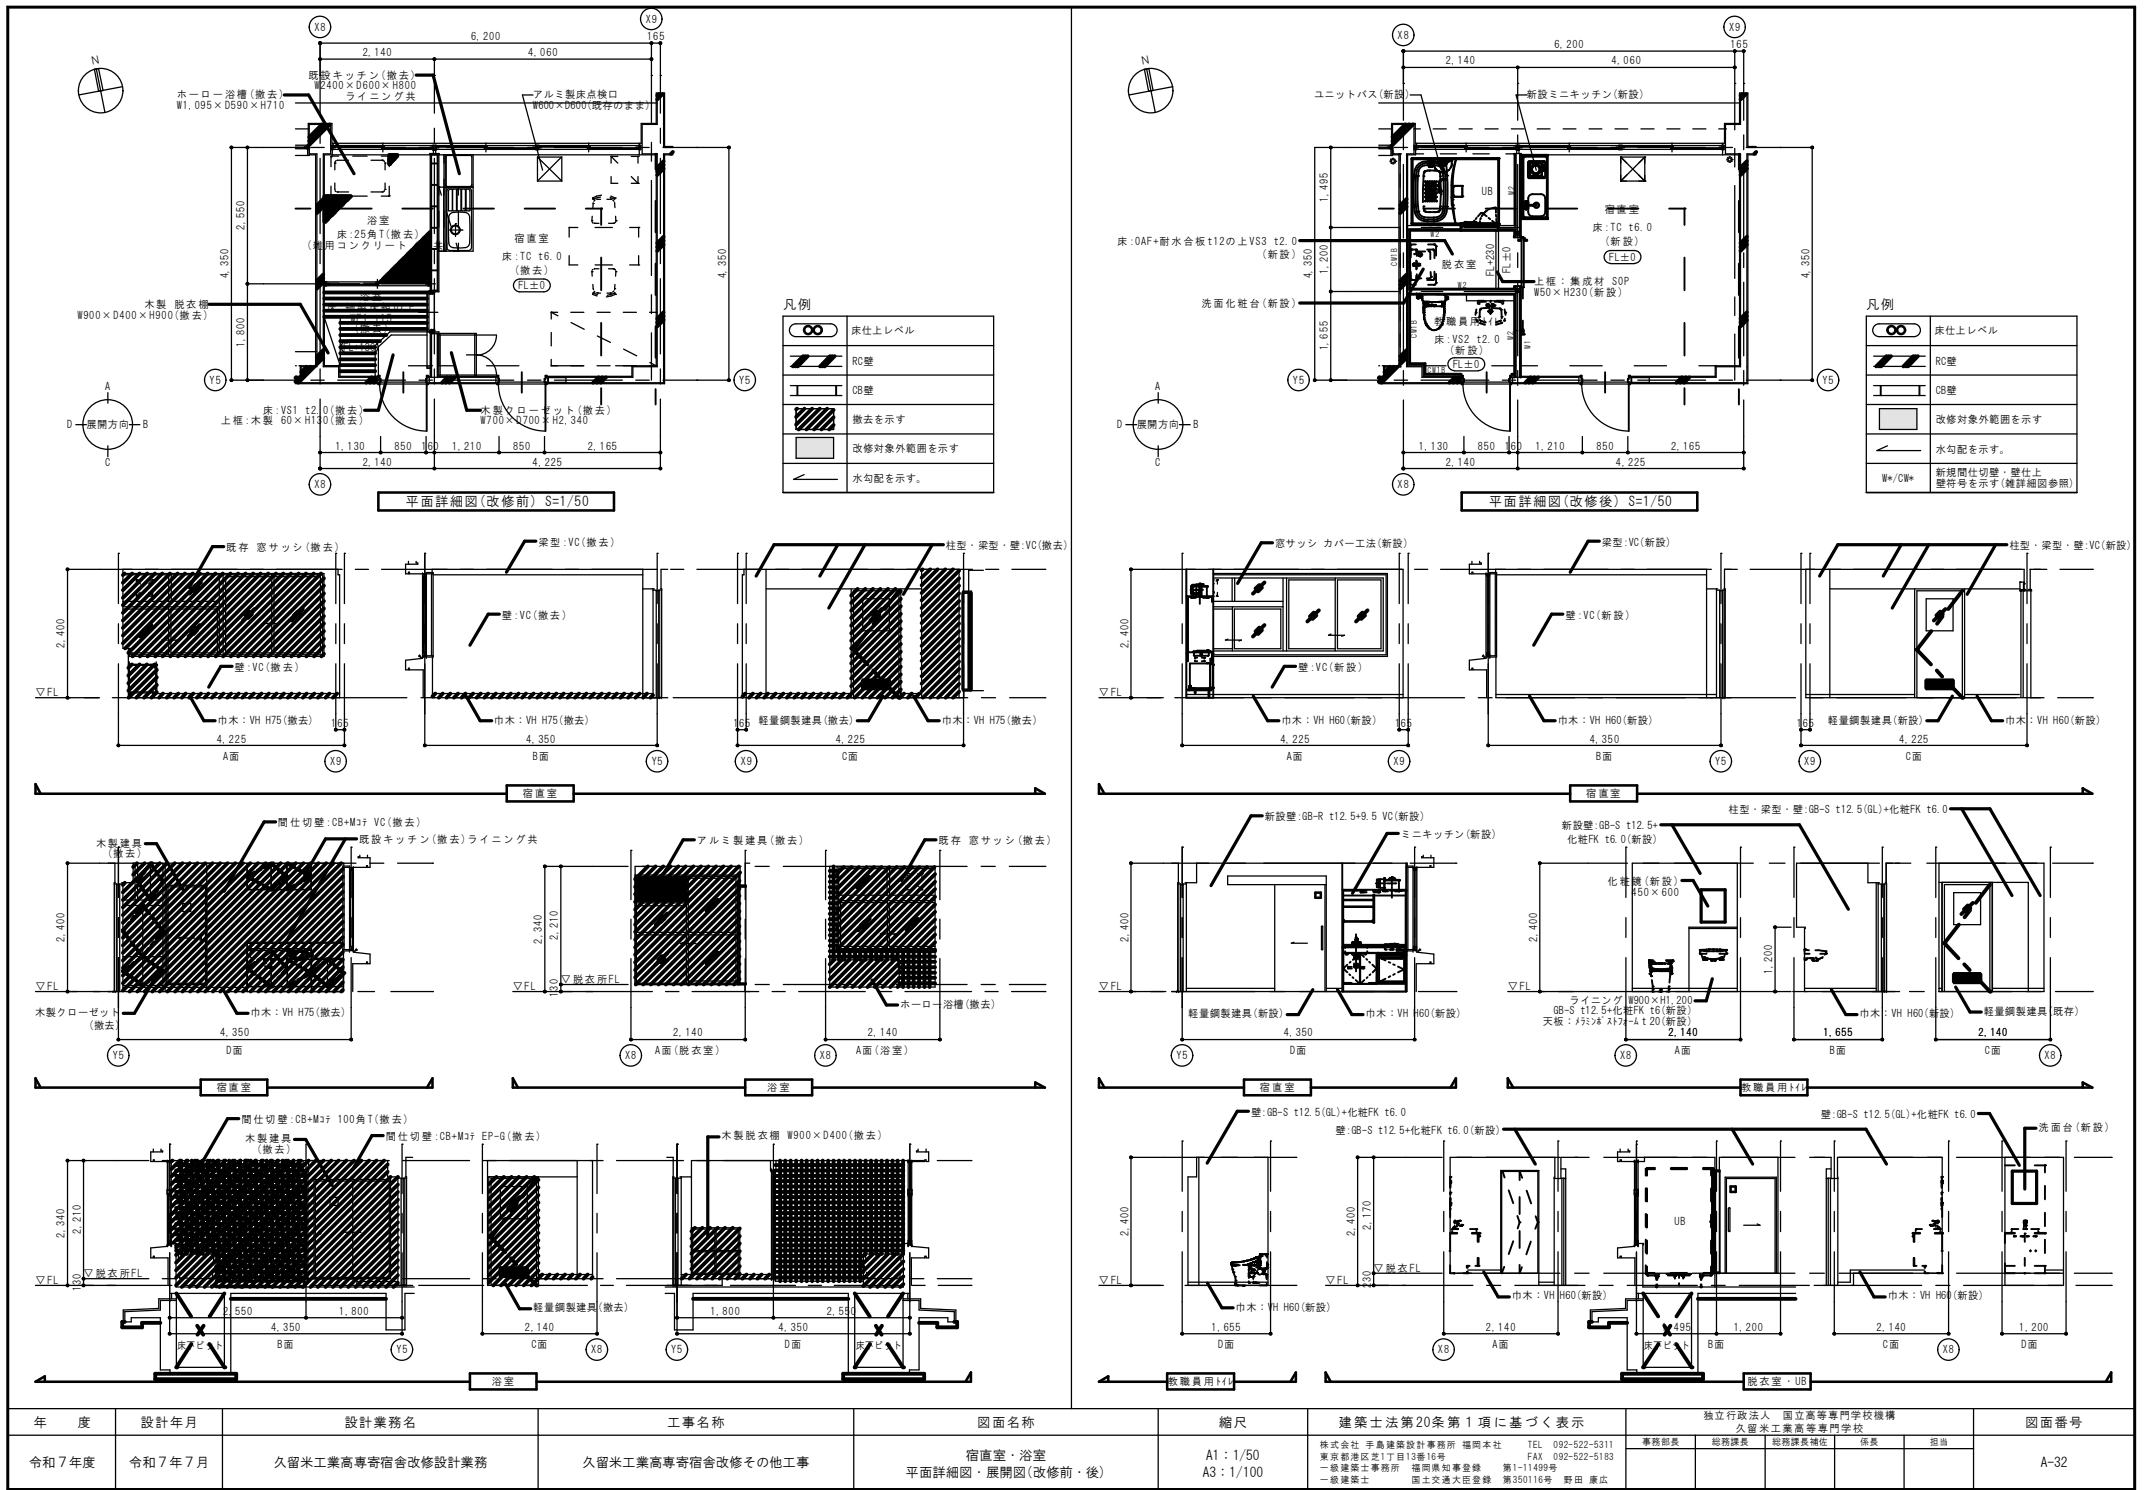


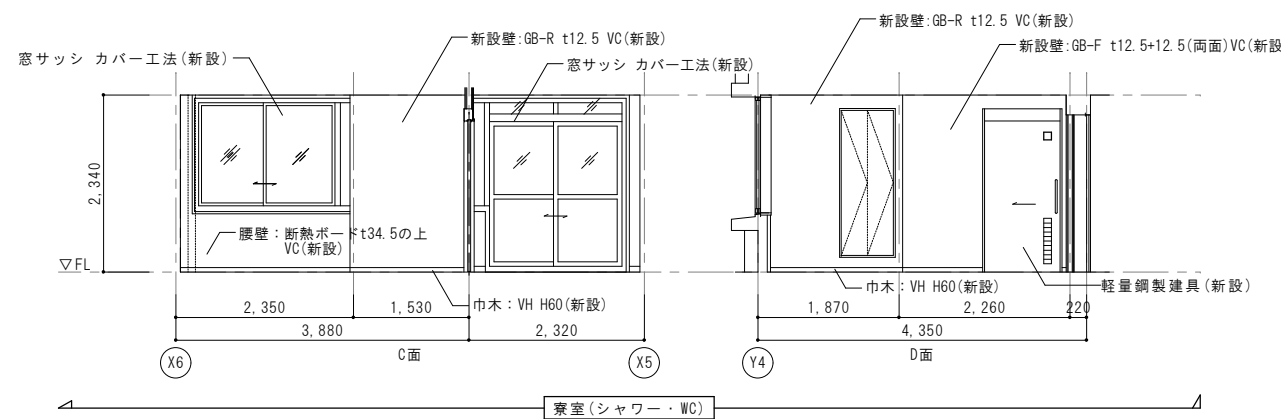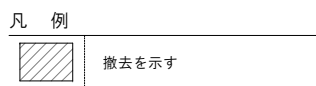

年 度	設計年月	設計業務名	工事名称	図面名称	縮尺	建築士法第20条第1項に基づく表示	独立行政法人 国立高等専門学校機構 久留米工業高等専門学校				図面番号	
							事務部長	総務課長	総務課長補佐	係長	担当	
令和7年度	令和7年7月	久留米工業高専寄宿舎改修設計業務	久留米工業高専寄宿舎改修その他工事	多目的コーナー(改修前)・寮室(シャワー・WC)(改修後) 平面詳細図・展開図(改修前・後)	A1：1/50 A3：1/100	株式会社 手島建築設計事務所 福岡本社 TEL 092-522-5311 東京都港区芝1丁目13番16号 FAX 092-522-5183 一級建築士事務所 福岡県知事登録 第1-11499号 一級建築士 国土交通大臣登録 第350116号 野田 康広						A-33




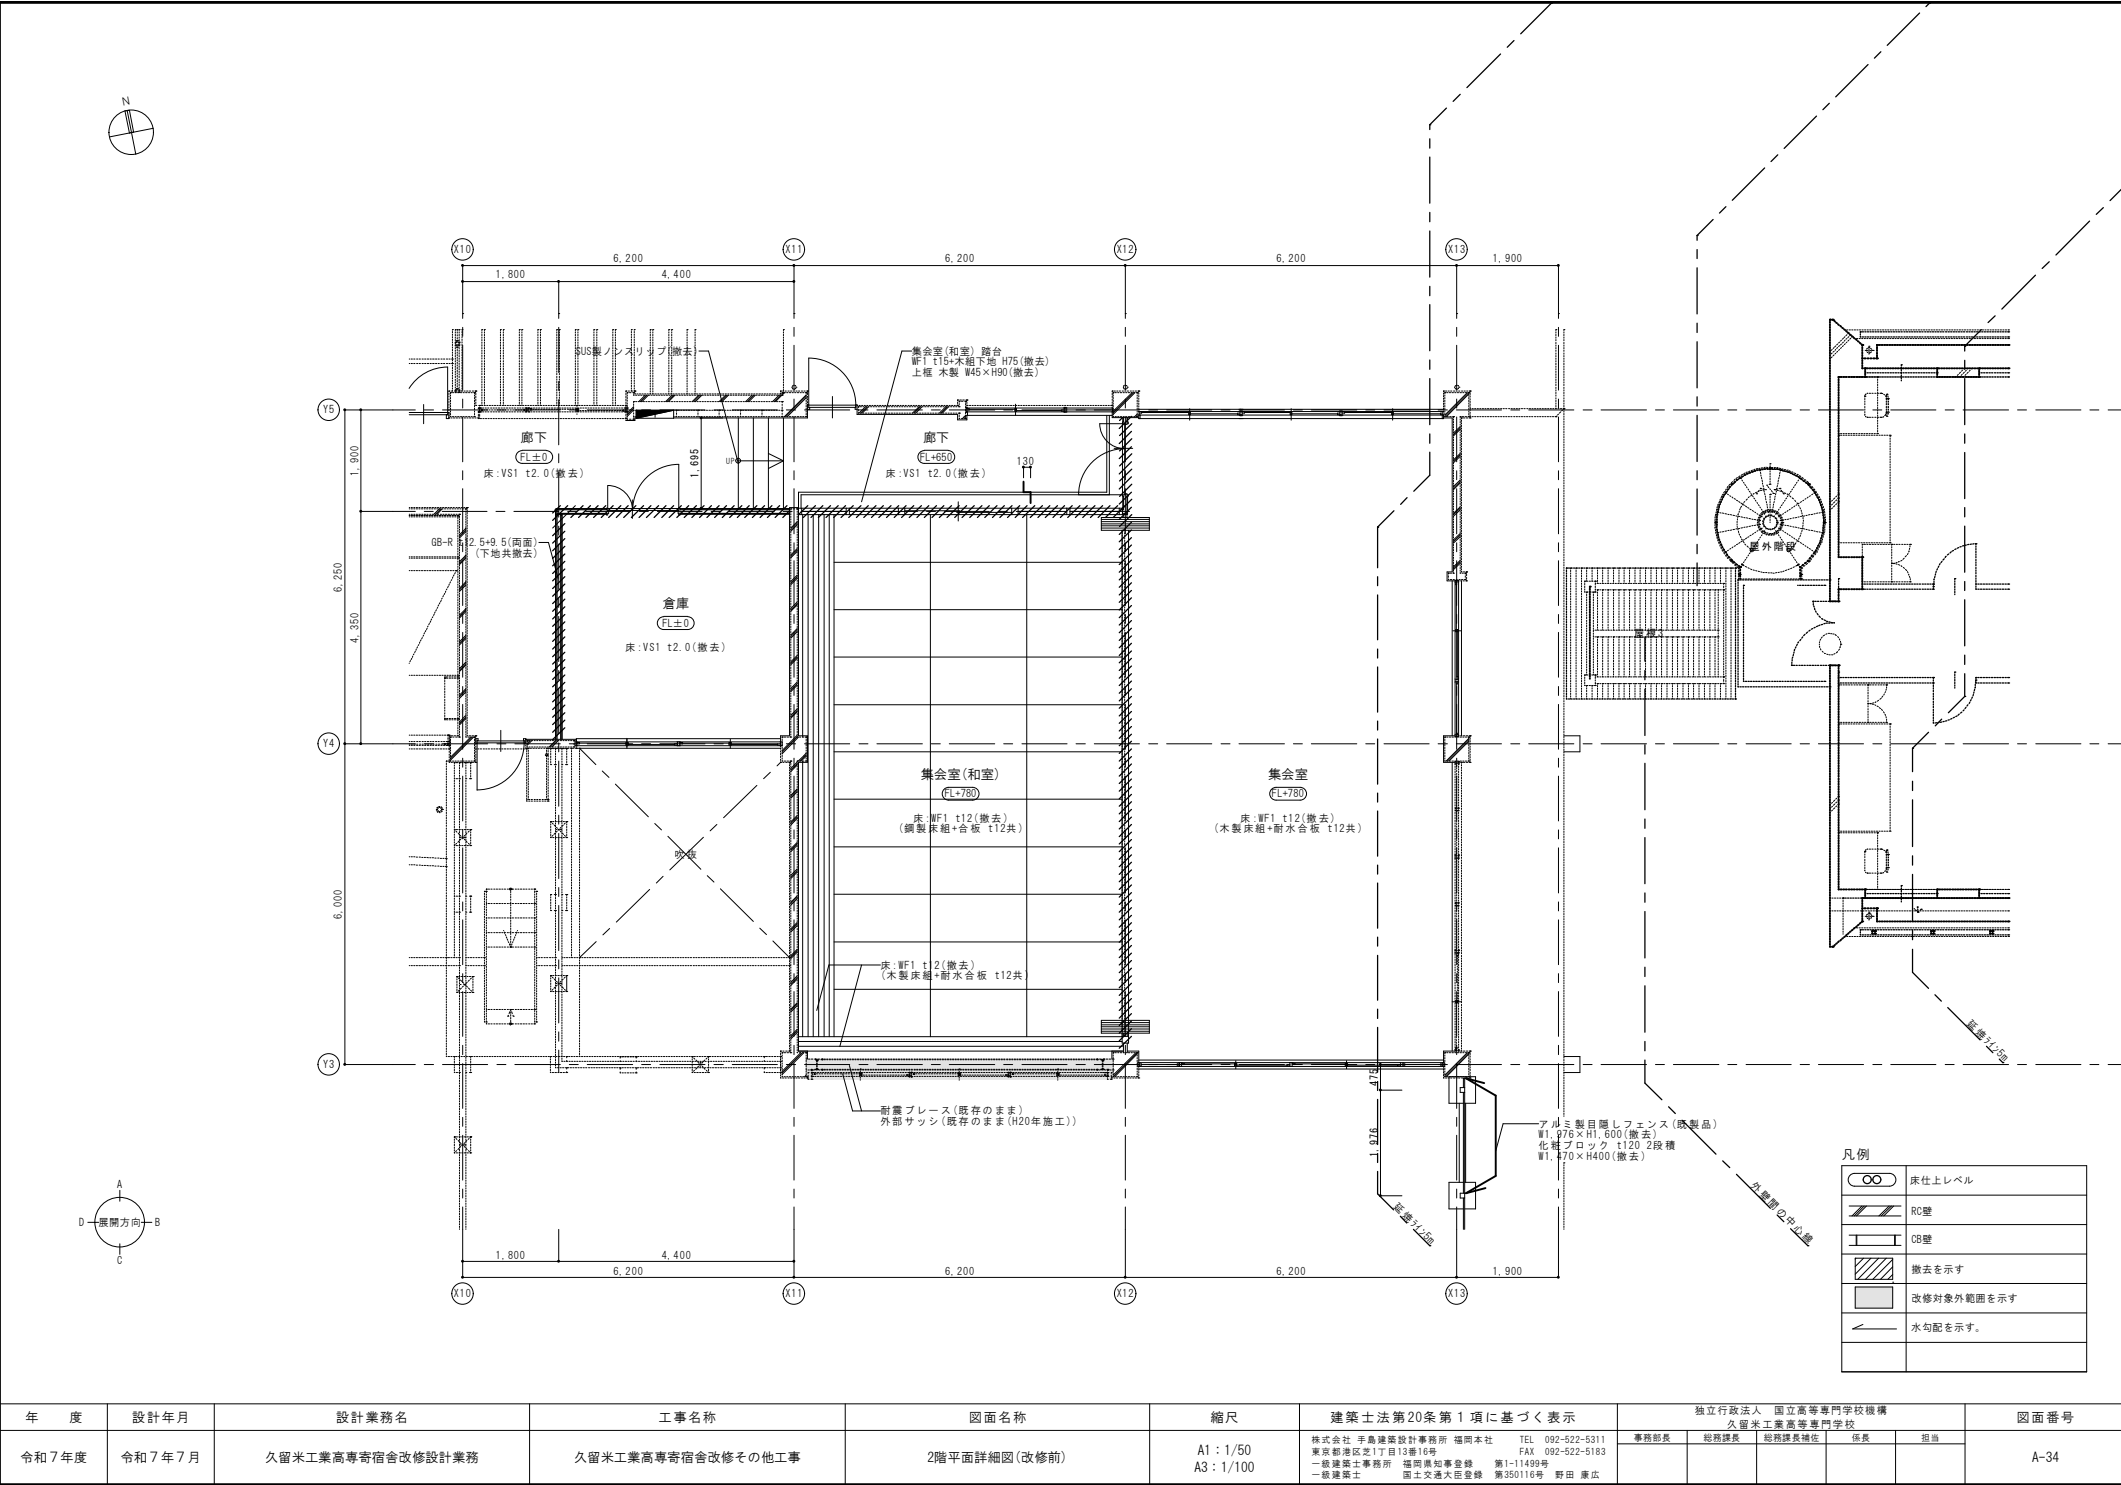


年 度	設計年月	設計業務名	工事名称	図面名称	縮尺	建築士法第20条第1項に基づく表示	独立行政法人 国立高等専門学校機構 久留米工業高等専門学校	図面番号
令和7年度	令和7年7月	久留米工業高専寄宿舎改修設計業務	久留米工業高専寄宿舎改修その他工事	2階平面詳細図(改修前)	A1: 1/50 A3: 1/100	株式会社 手島建築設計事務所 福岡本社 TEL 092-522-5311 東京前港区支1丁目13番16号 FAX 092-522-5183 一級建築士事務所 福岡県知事登録 第1-11499号 一級建築士 国土交通大臣登録 第350116号 野田 康広	事務部長 総務課長 総務課長補佐 係長 担当	A-34

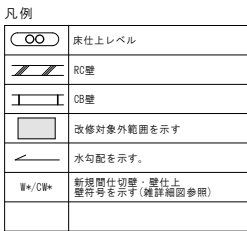


年 度	設計年月	設計業務名	工事名称	図面名称	縮尺	建築士法第20条第1項に基づく表示	独立行政法人 国立高等専門学校機構 久留米工業高等専門学校	図面番号
令和7年度	令和7年7月	久留米工業高専寄宿舎改修設計業務	久留米工業高専寄宿舎改修その他工事	2階平面詳細図(改修後)	A1:1/50 A3:1/100	株式会社 手島建設設計事務所 福岡本社 TEL 092-522-5311 東京都港区区1丁目13番16号 FAX 092-522-5183 一級建築士事務所 福岡支店登録 第1-11499号 一級建築士 国土交通大臣登録 第350116号 野田 康広	事務部長 総務課長 総務課長補佐 係長 担当	A-35



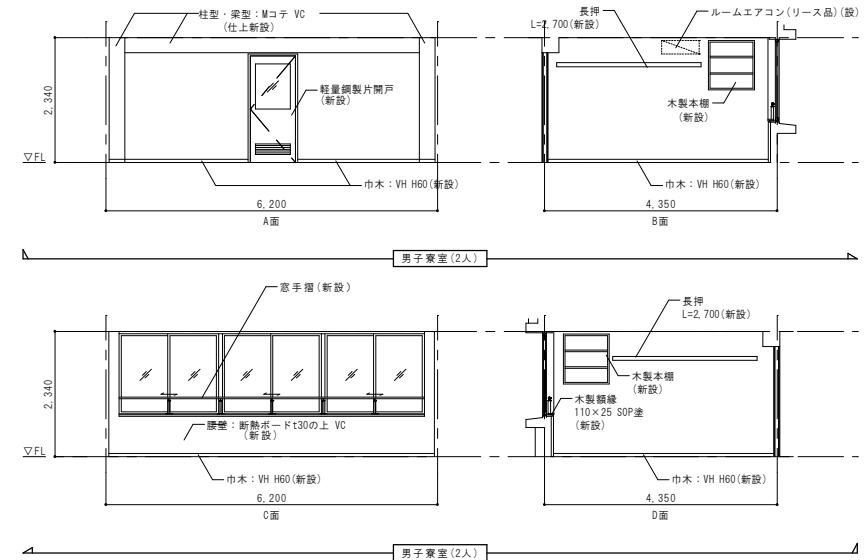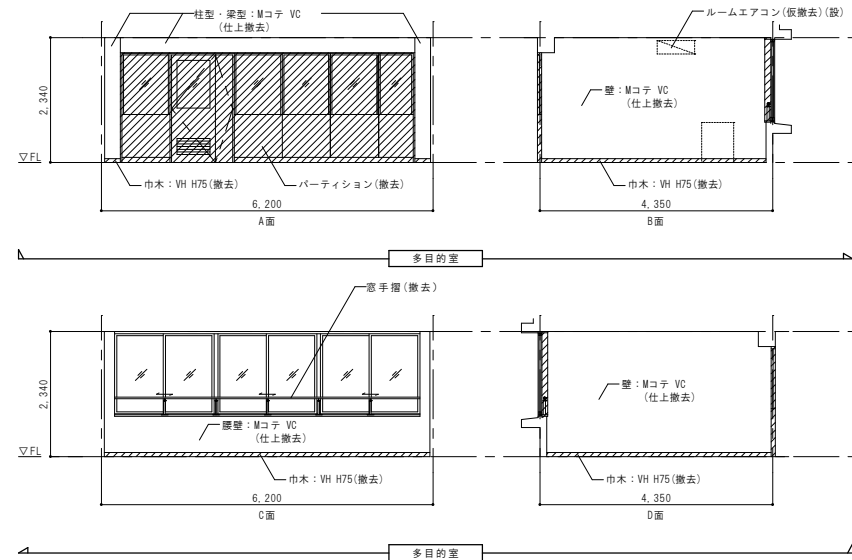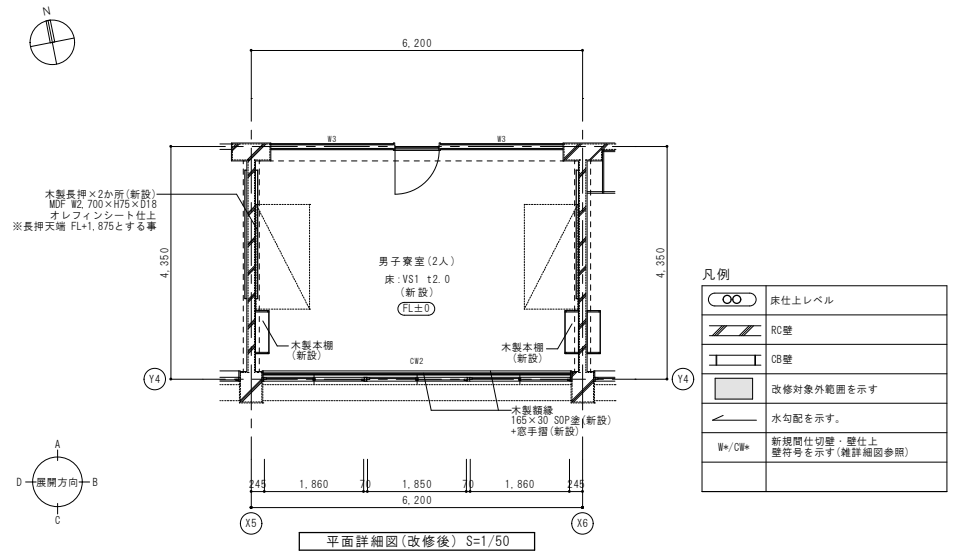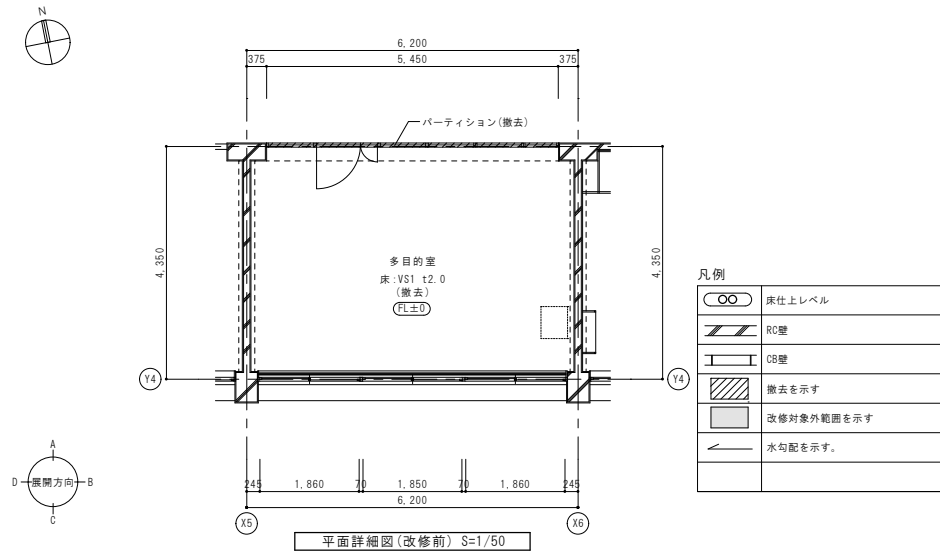





年度	設計年月	設計業務名	工事名称	図面名称	縮尺	建築士法第20条第1項に基づく表示	独立行政法人 国立高等専門学校機構 久留米工業高等専門学校	図面番号
令和7年度	令和7年7月	久留米工業高専寄宿舎改修設計業務	久留米工業高専寄宿舎改修その他工事	多目的室(改修前)・男子寮室(2人)(改修後) 平面詳細図・展開図(改修前・後)	A1: 1/50 A3: 1/100	株式会社 手島建築設計事務所 福岡本社 TEL 092-522-5311 東京新横浜支店17丁目12番16号 FAX 092-522-5163 一級建築士事務所 福岡県知事登録 第1-11499号 一級建築士 国土交通大臣登録 第350116号 野田 康広	事務部長 総務課長 総務課長補佐 係長 担当	A-37



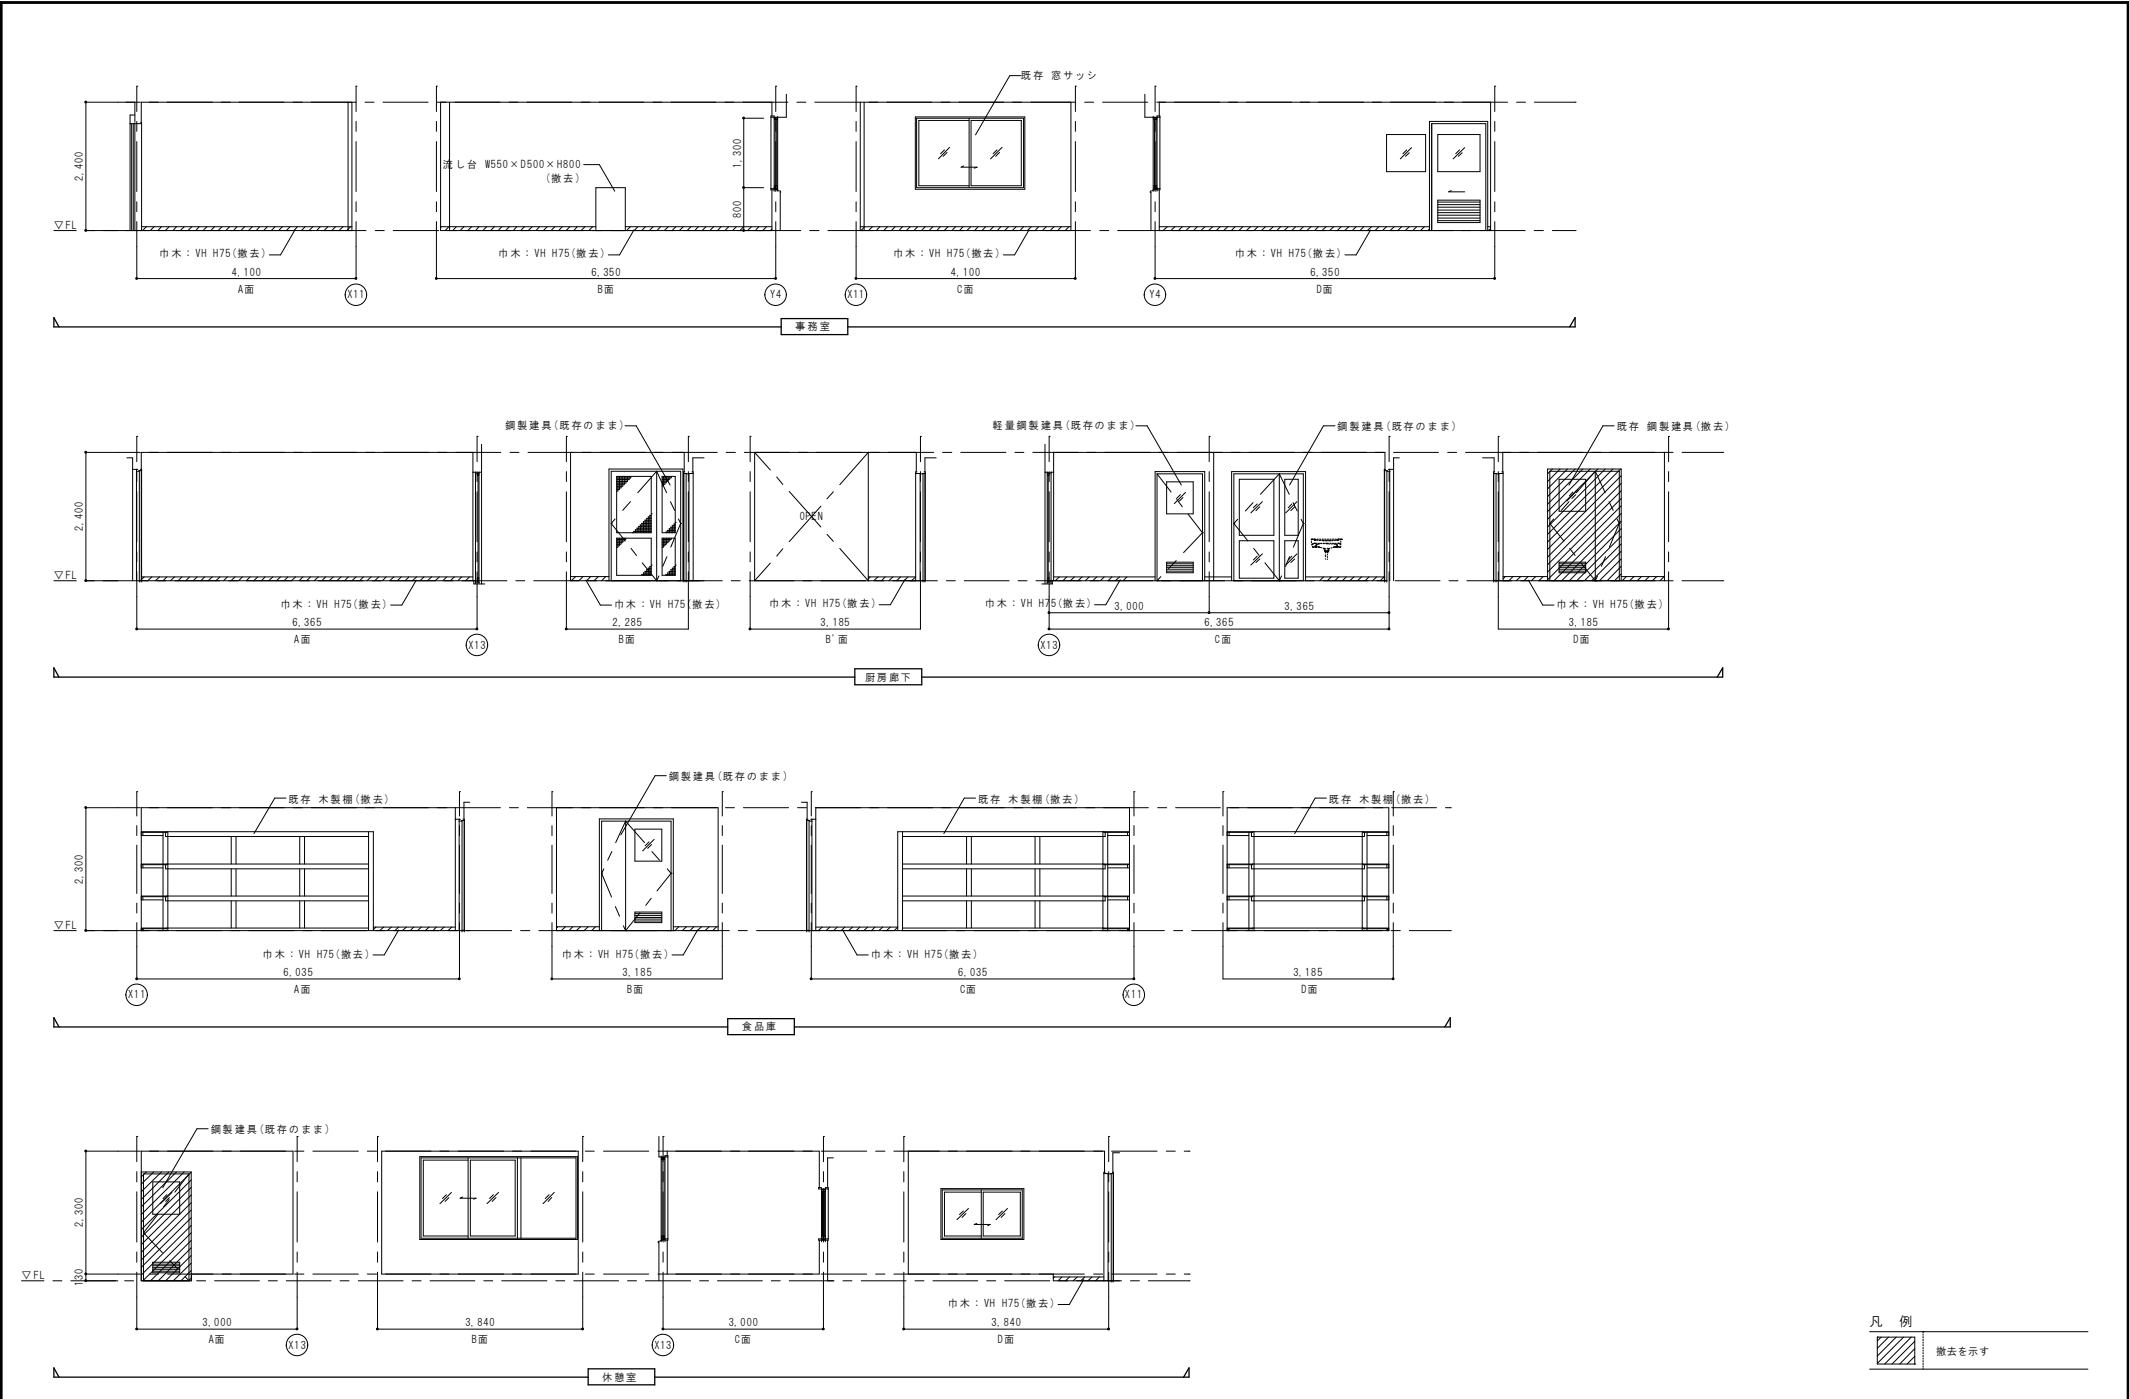





年 度	設計年月	設計業務名	工事名称	図面名称	縮尺	建築士法第20条第1項に基づく表示	独立行政法人 国立高等専門学校機構 久留米工業高等専門学校					図面番号
令和7年度	令和7年7月	久留米工業高専寄宿舎改修設計業務	久留米工業高専寄宿舎改修その他工事	1階 展開図(1) (改修前)	A1 : 1/50 A3 : 1/100	株式会社 手島建設設計事務所 福岡本社 東京都港区芝1丁目13番16号 一級建築士事務所 福岡県知事登録 第1-11499号 一級建築士 国土交通大臣登録 第350116号 野田 康成	事務部長	総務部長	総務課長補佐	係長	担当	A-39



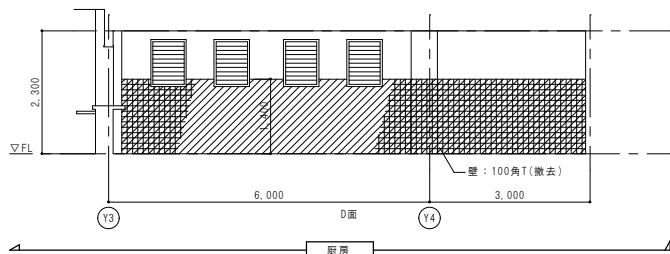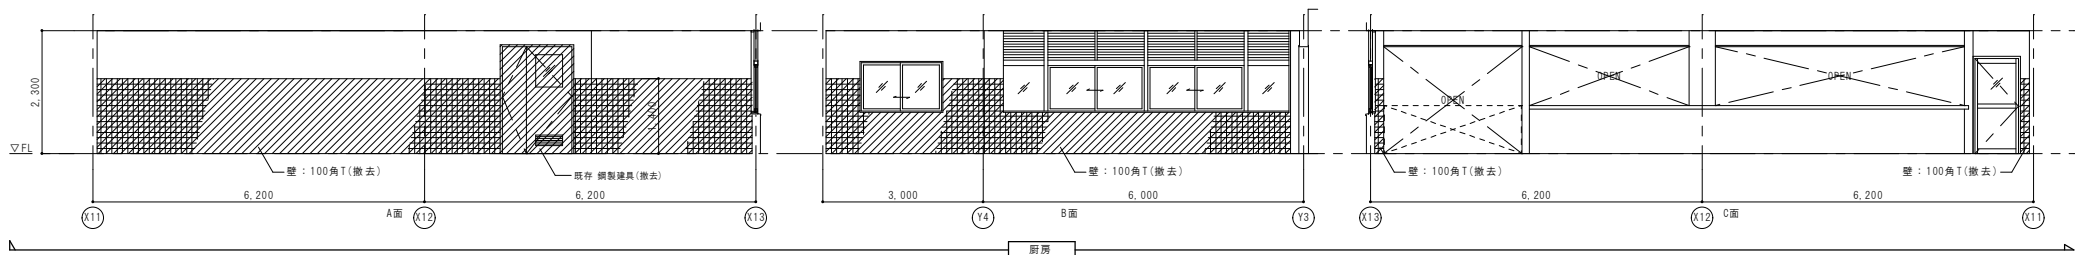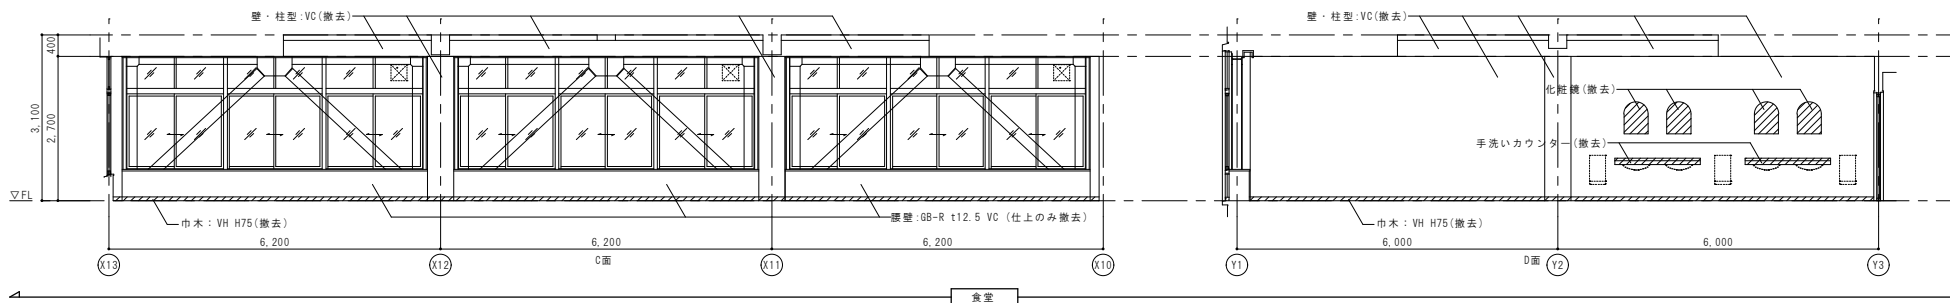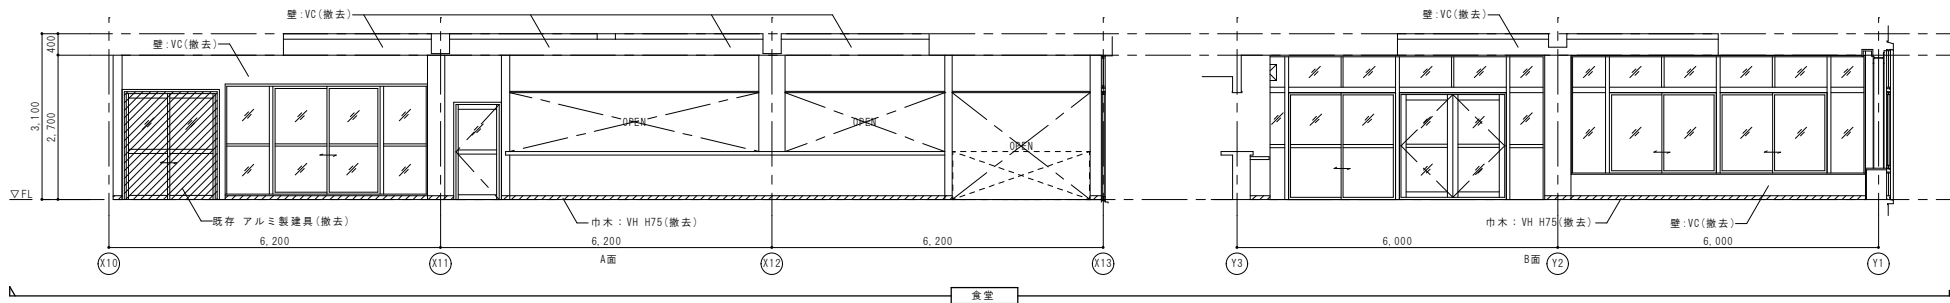

凡 例  
撤去を示す





年 度	設計年月	設計業務名	工事名称	図面名称	縮尺	建築士法第20条第1項に基づく表示	独立行政法人 国立高等専門学校機構 久留米工業高等専門学校	図面番号
令和7年度	令和7年7月	久留米工業高専寄宿舎改修設計業務	久留米工業高専寄宿舎改修その他工事	1階 展開図(2) (改修前)	A1 : 1/50 A3 : 1/100	株式会社 手島建築設計事務所 福岡本社 TEL 092-522-5311 東京都港区芝1丁目13番16号 FAX 092-522-5183 一級建築士事務所 福岡県知事登録 第1-11499号 一級建築士 国土交通大臣登録 第350116号 野田 康広	事務部長 総務課長 総務課長補佐 係長 担当	A-40

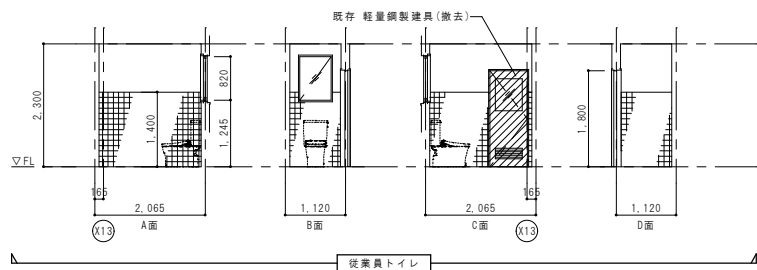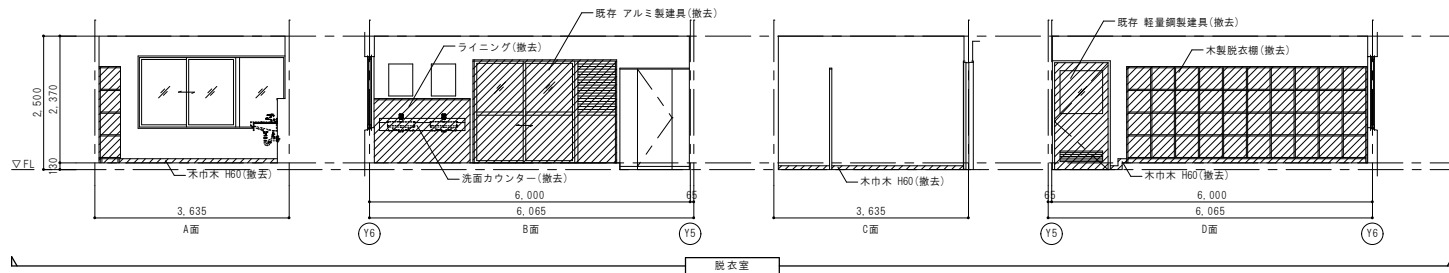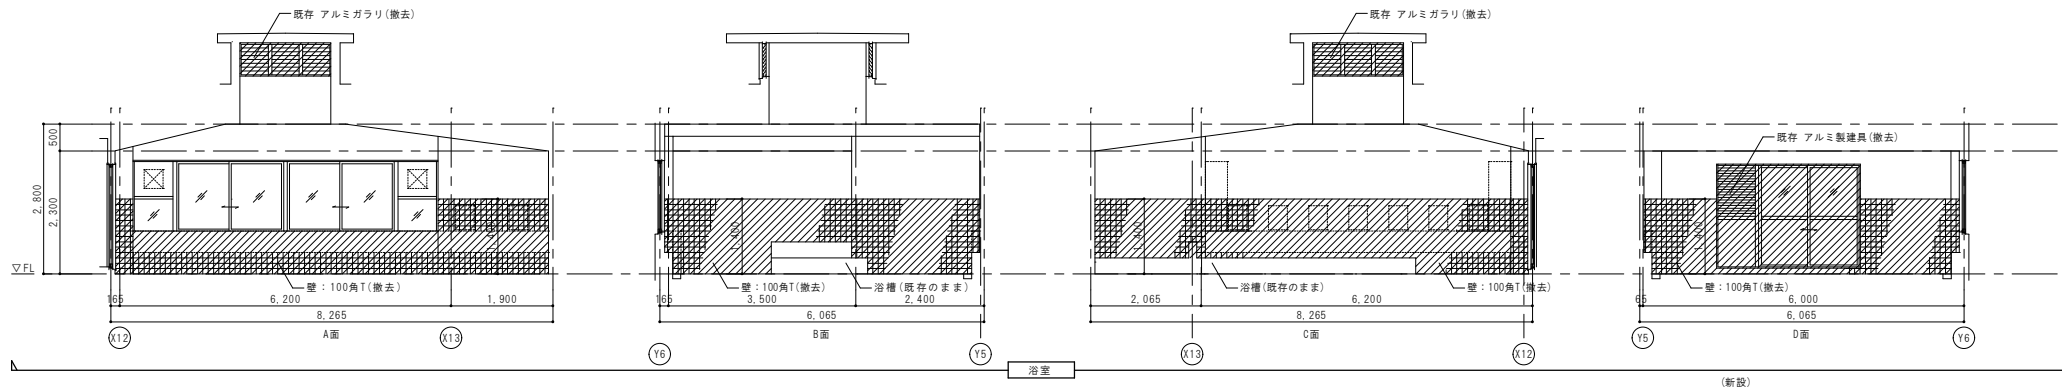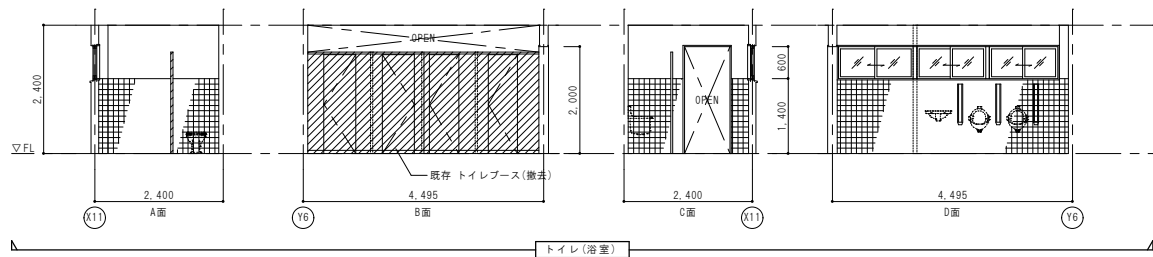

凡 例


撤去を示す

年 度	設計年月	設計業務名	工事名称	図面名称	縮尺	建築士法第20条第1項に基づく表示	独立行政法人 国立高等専門学校機構 久留米工業高等専門学校	図面番号
令和7年度	令和7年7月	久留米工業高専寄宿舎改修設計業務	久留米工業高専寄宿舎改修その他工事	1階 展開図(3) (改修前)	A1 : 1/50 A3 : 1/100	株式会社 手島建築設計事務所 福岡本社 TEL 092-522-5311 東京都港区芝1丁目13番16号 FAX 092-522-5183 一級建築士事務所 福岡県知事登録 第1-11499号 一級建築士 国土交通大臣登録 第350116号 野田 孝広	事務部長 総務部長 総務課長補佐 係長 担当	A-41

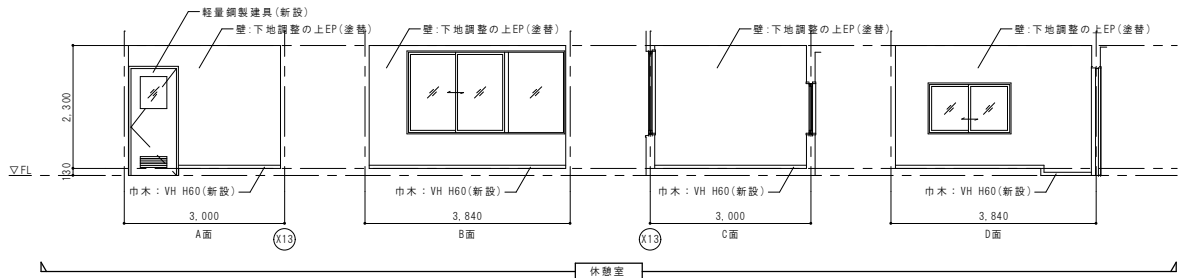
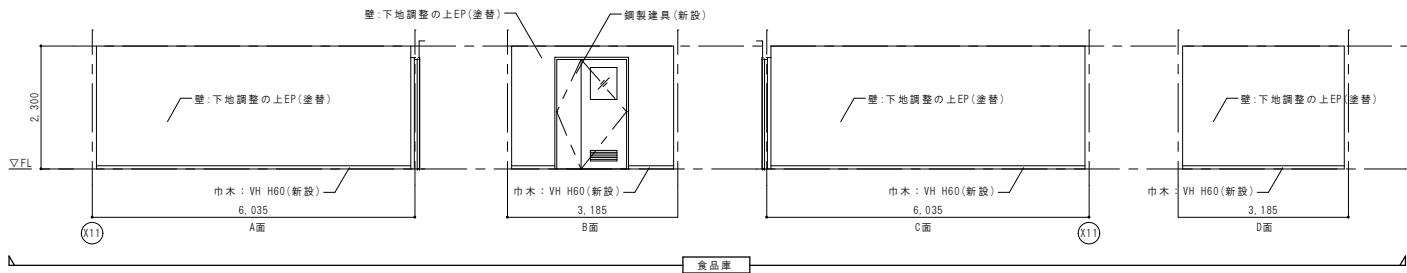
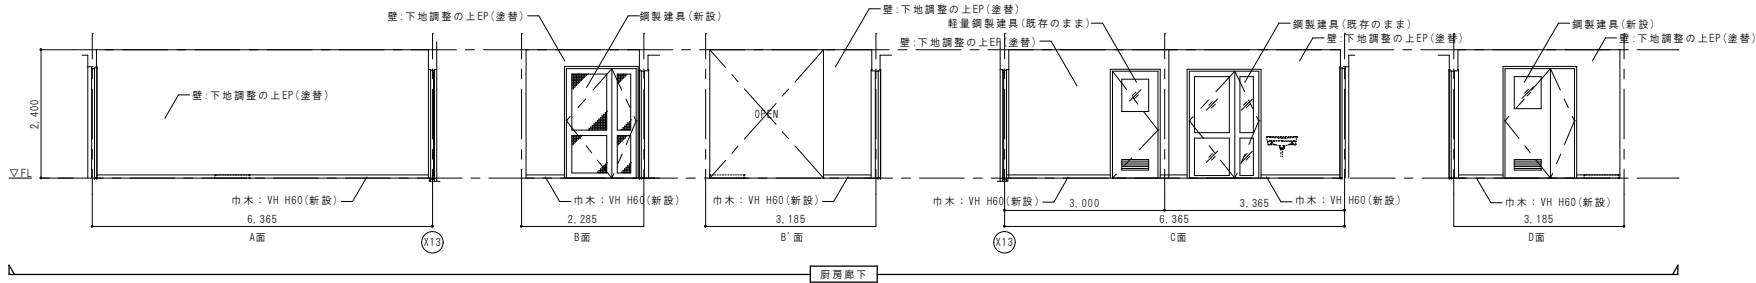
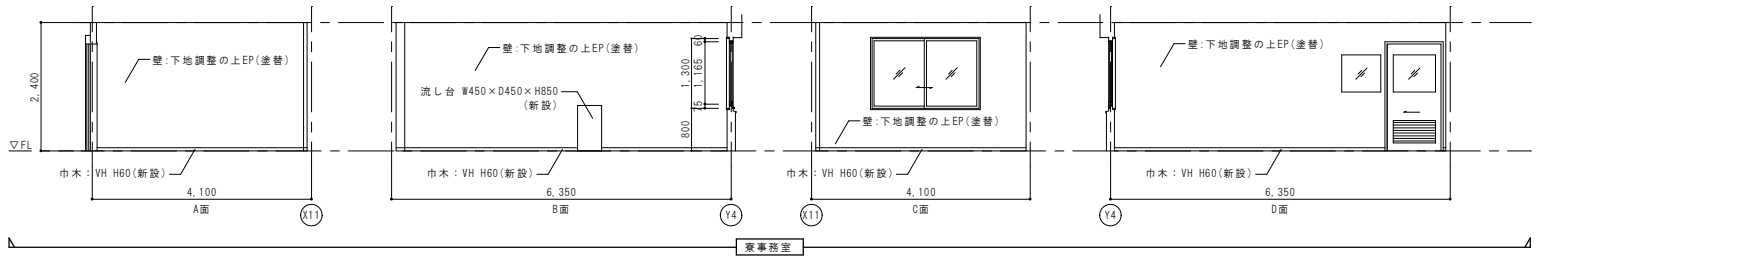


年 度	設計年月	設計業務名	工事名称	図面名称	縮尺	建築士法第20条第1項に基づく表示	独立行政法人 国立高等専門学校機構 久留米工業高等学校					図面番号
令和7年度	令和7年7月	久留米工業高専寄宿舎改修設計業務	久留米工業高専寄宿舎改修その他工事	1階 展開図(1) (改修後)	A1: 1/50 A3: 1/100	株式会社 手島建築設計事務所 福岡本社 TEL 092-522-5311 東京都港区北1丁目13番16号 FAX 092-522-5183 一級建築士事務所 福岡県知事登録 第1-11499号 一級建築士 国土交通大臣登録 第350116号 野田 康広	事務部長	総務課長	総務課長補佐	係長	担当	A-42



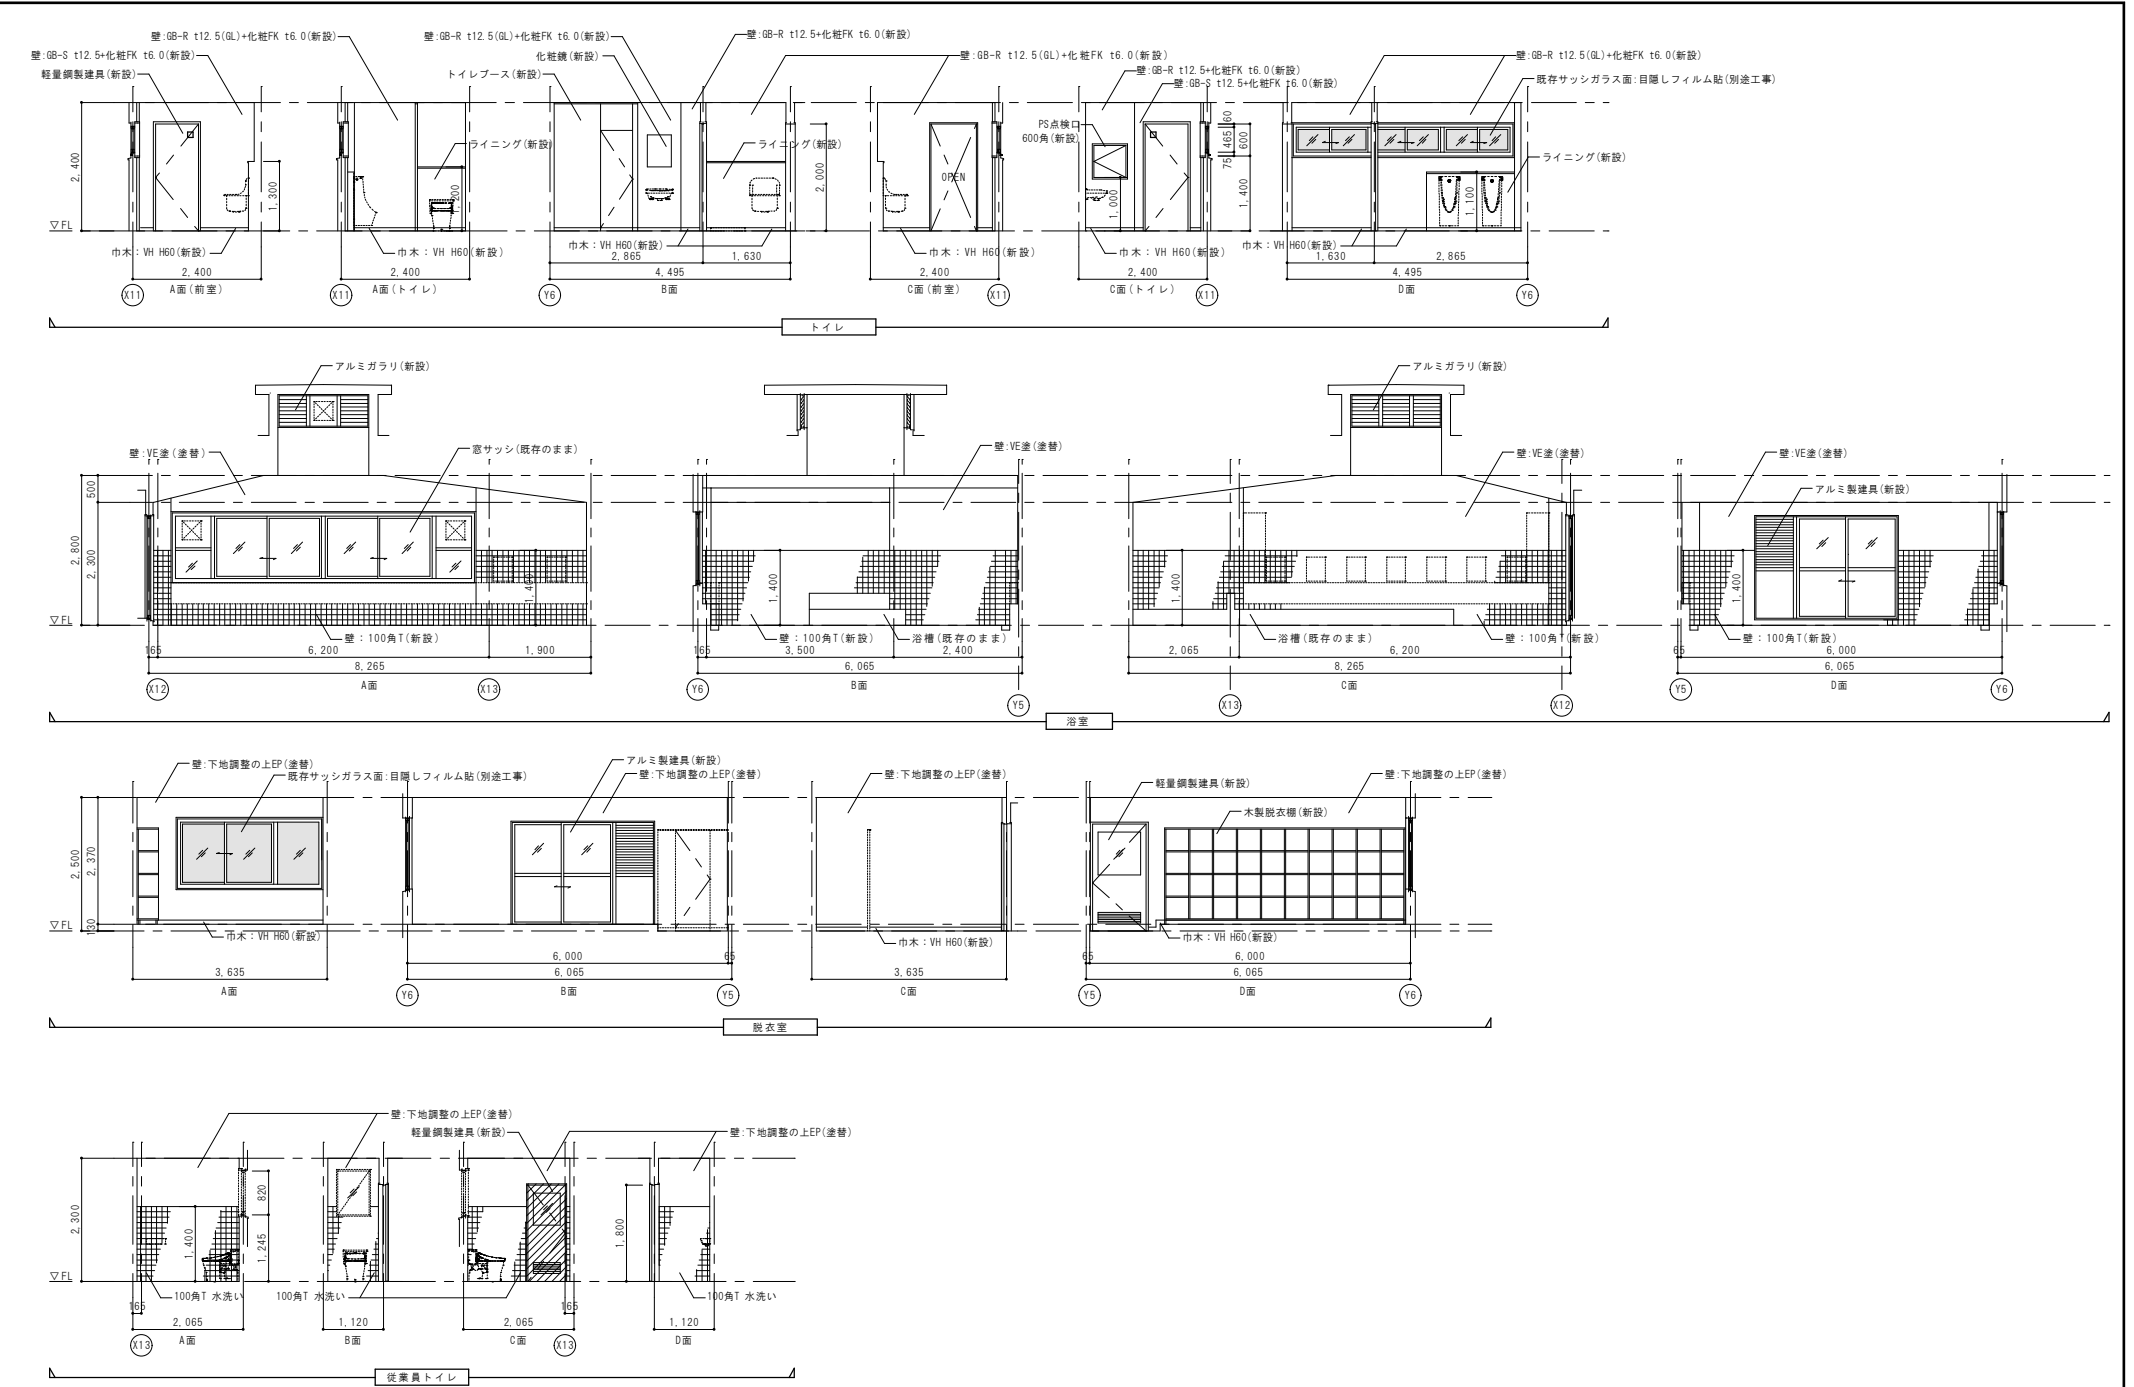

年 度	設計年月	設計業務名	工事名称	図面名称	縮尺	建築士法第20条第1項に基づく表示	独立行政法人 国立高等専門学校機構 久留米工業高等専門学校					図面番号
令和7年度	令和7年7月	久留米工業高等専門学校改修設計業務	久留米工業高等専門学校改修その他工事	1階 展開図(3) (改修後)	A1: 1/50 A3: 1/100	株式会社 手島建築設計事務所 福岡本社 TEL 092-522-5311 東京都港区芝1丁目13番16号 FAX 092-522-5183 一級建築士事務所 福岡県知事登録 第1-11499号 一級建築士 国土交通大臣登録 第350116号 野田 康広	事務部長	総務課長	総務課長補佐	係長	担当	A-44

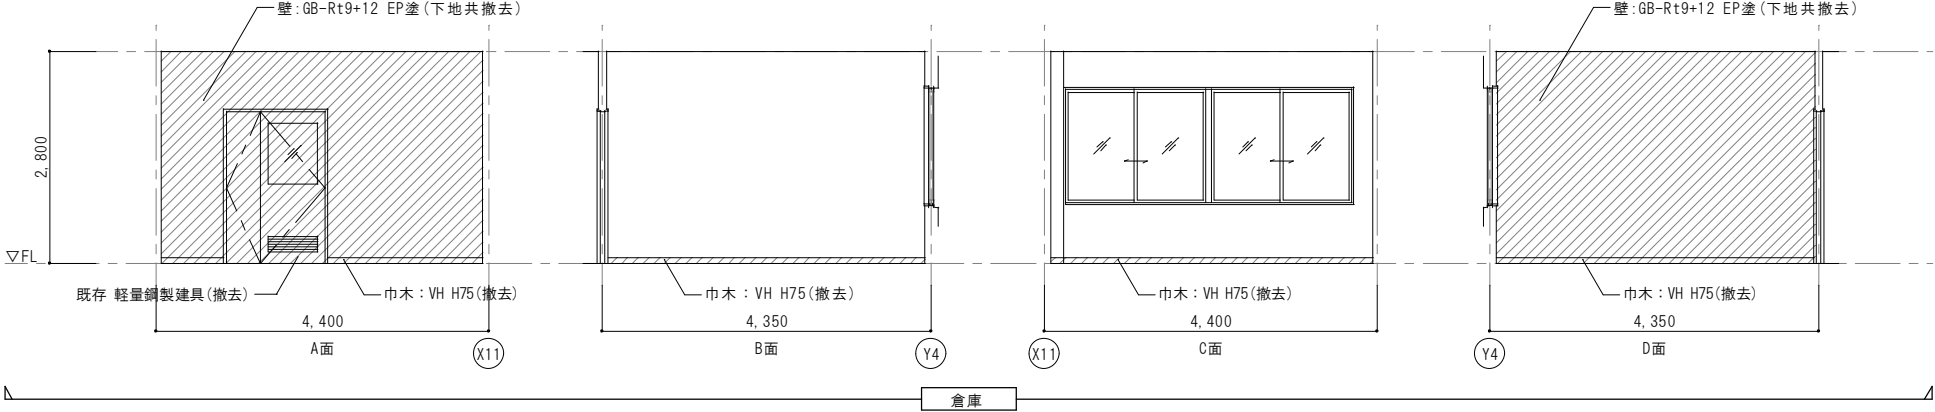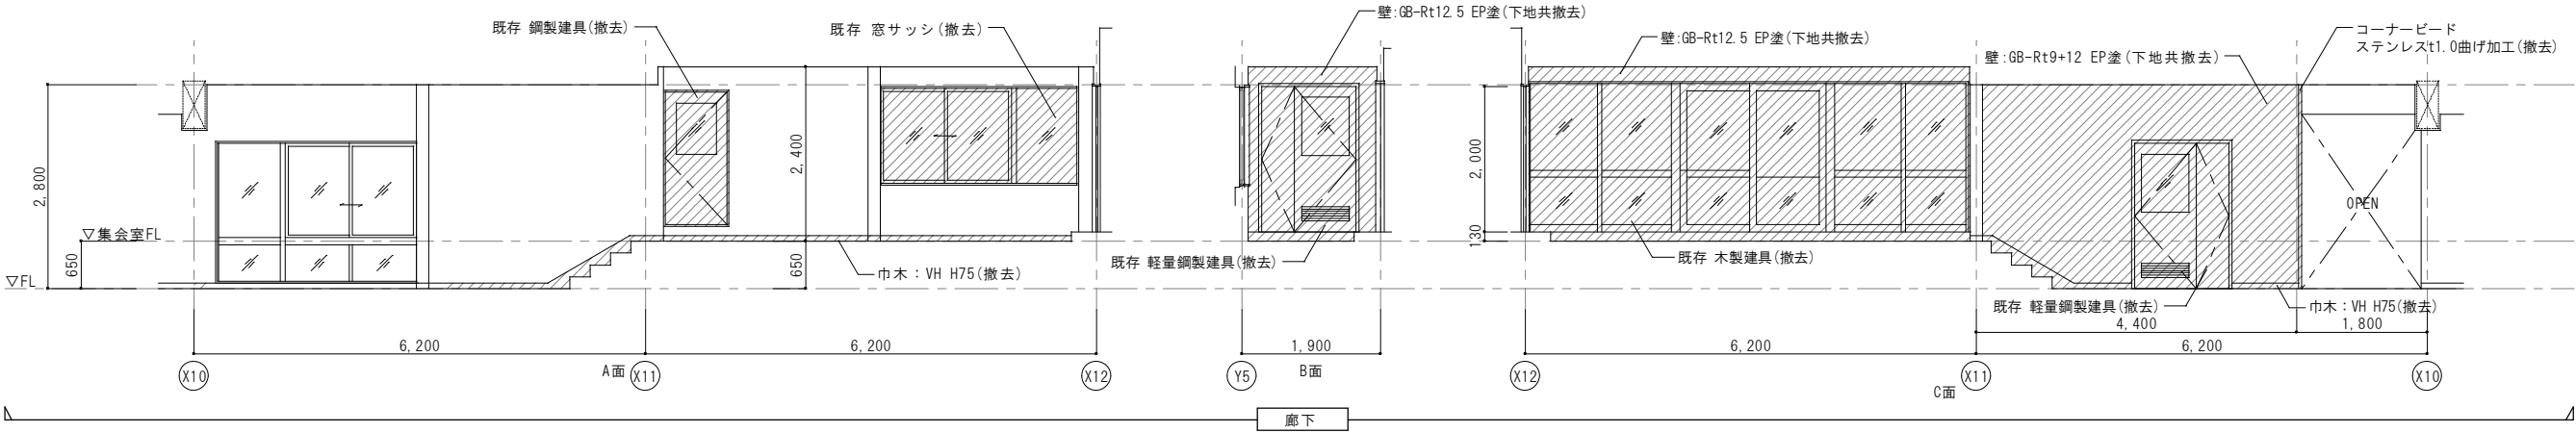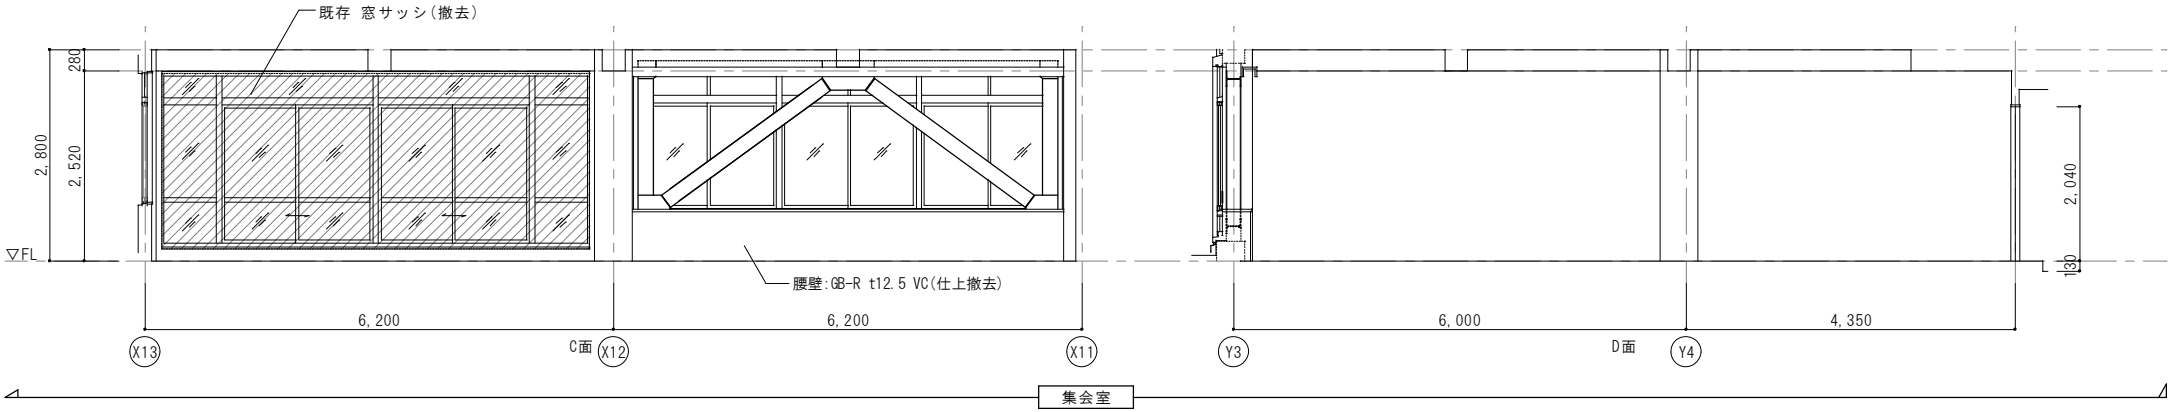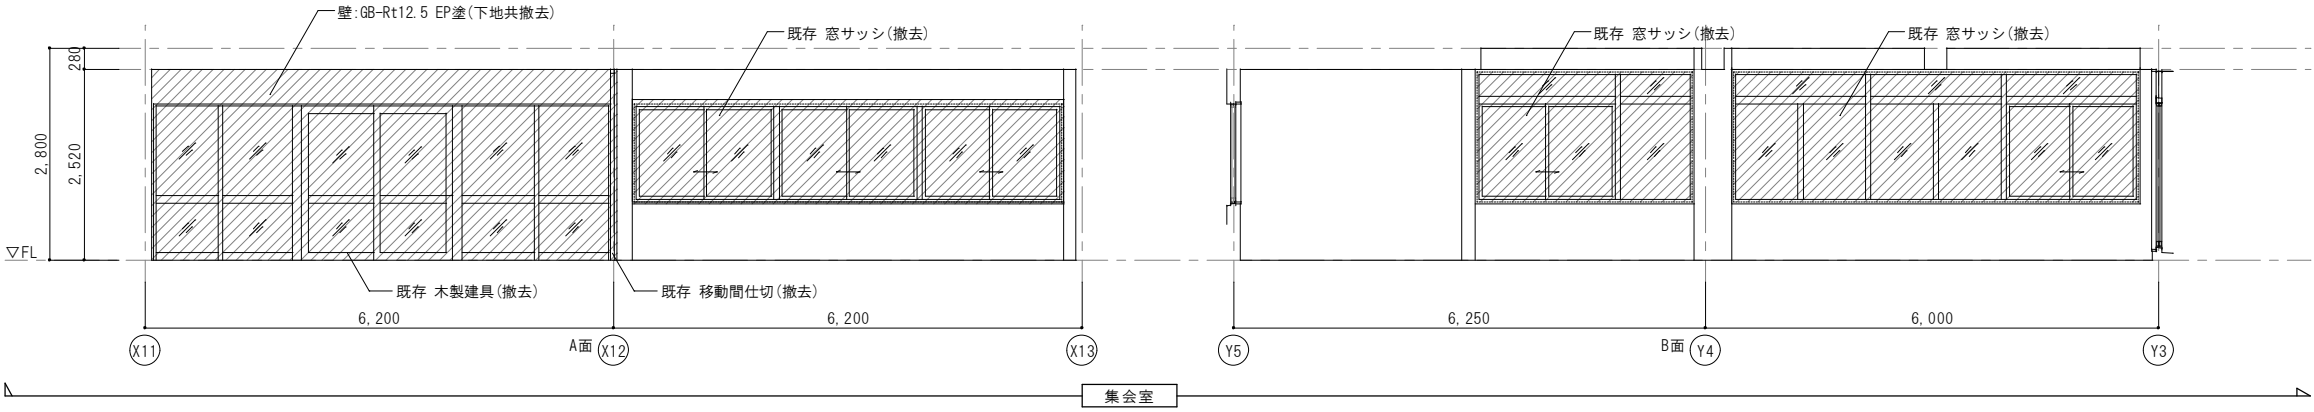


凡 例

撤去を示す


年 度	設計年月	設計業務名	工事名称	図面名称	縮尺	建築士法第20条第1項に基づく表示	独立行政法人 国立高等専門学校機構 久留米工業高等専門学校					図面番号
令和7年度	令和7年7月	久留米工業高専寄宿舎改修設計業務	久留米工業高専寄宿舎改修その他工事	2階 展開図(改修前)	A1 : 1/50 A3 : 1/100	株式会社 手島建築設計事務所 福岡本社 TEL 092-522-5311 東京都港区芝1丁目13番16号 FAX 092-522-5183 一級建築士事務所 福岡県知事登録 第1-11499号 一級建築士 国土交通大臣登録 第350116号 野田 康広	事務部長	総務課長	総務課長補佐	係長	担当	A-45





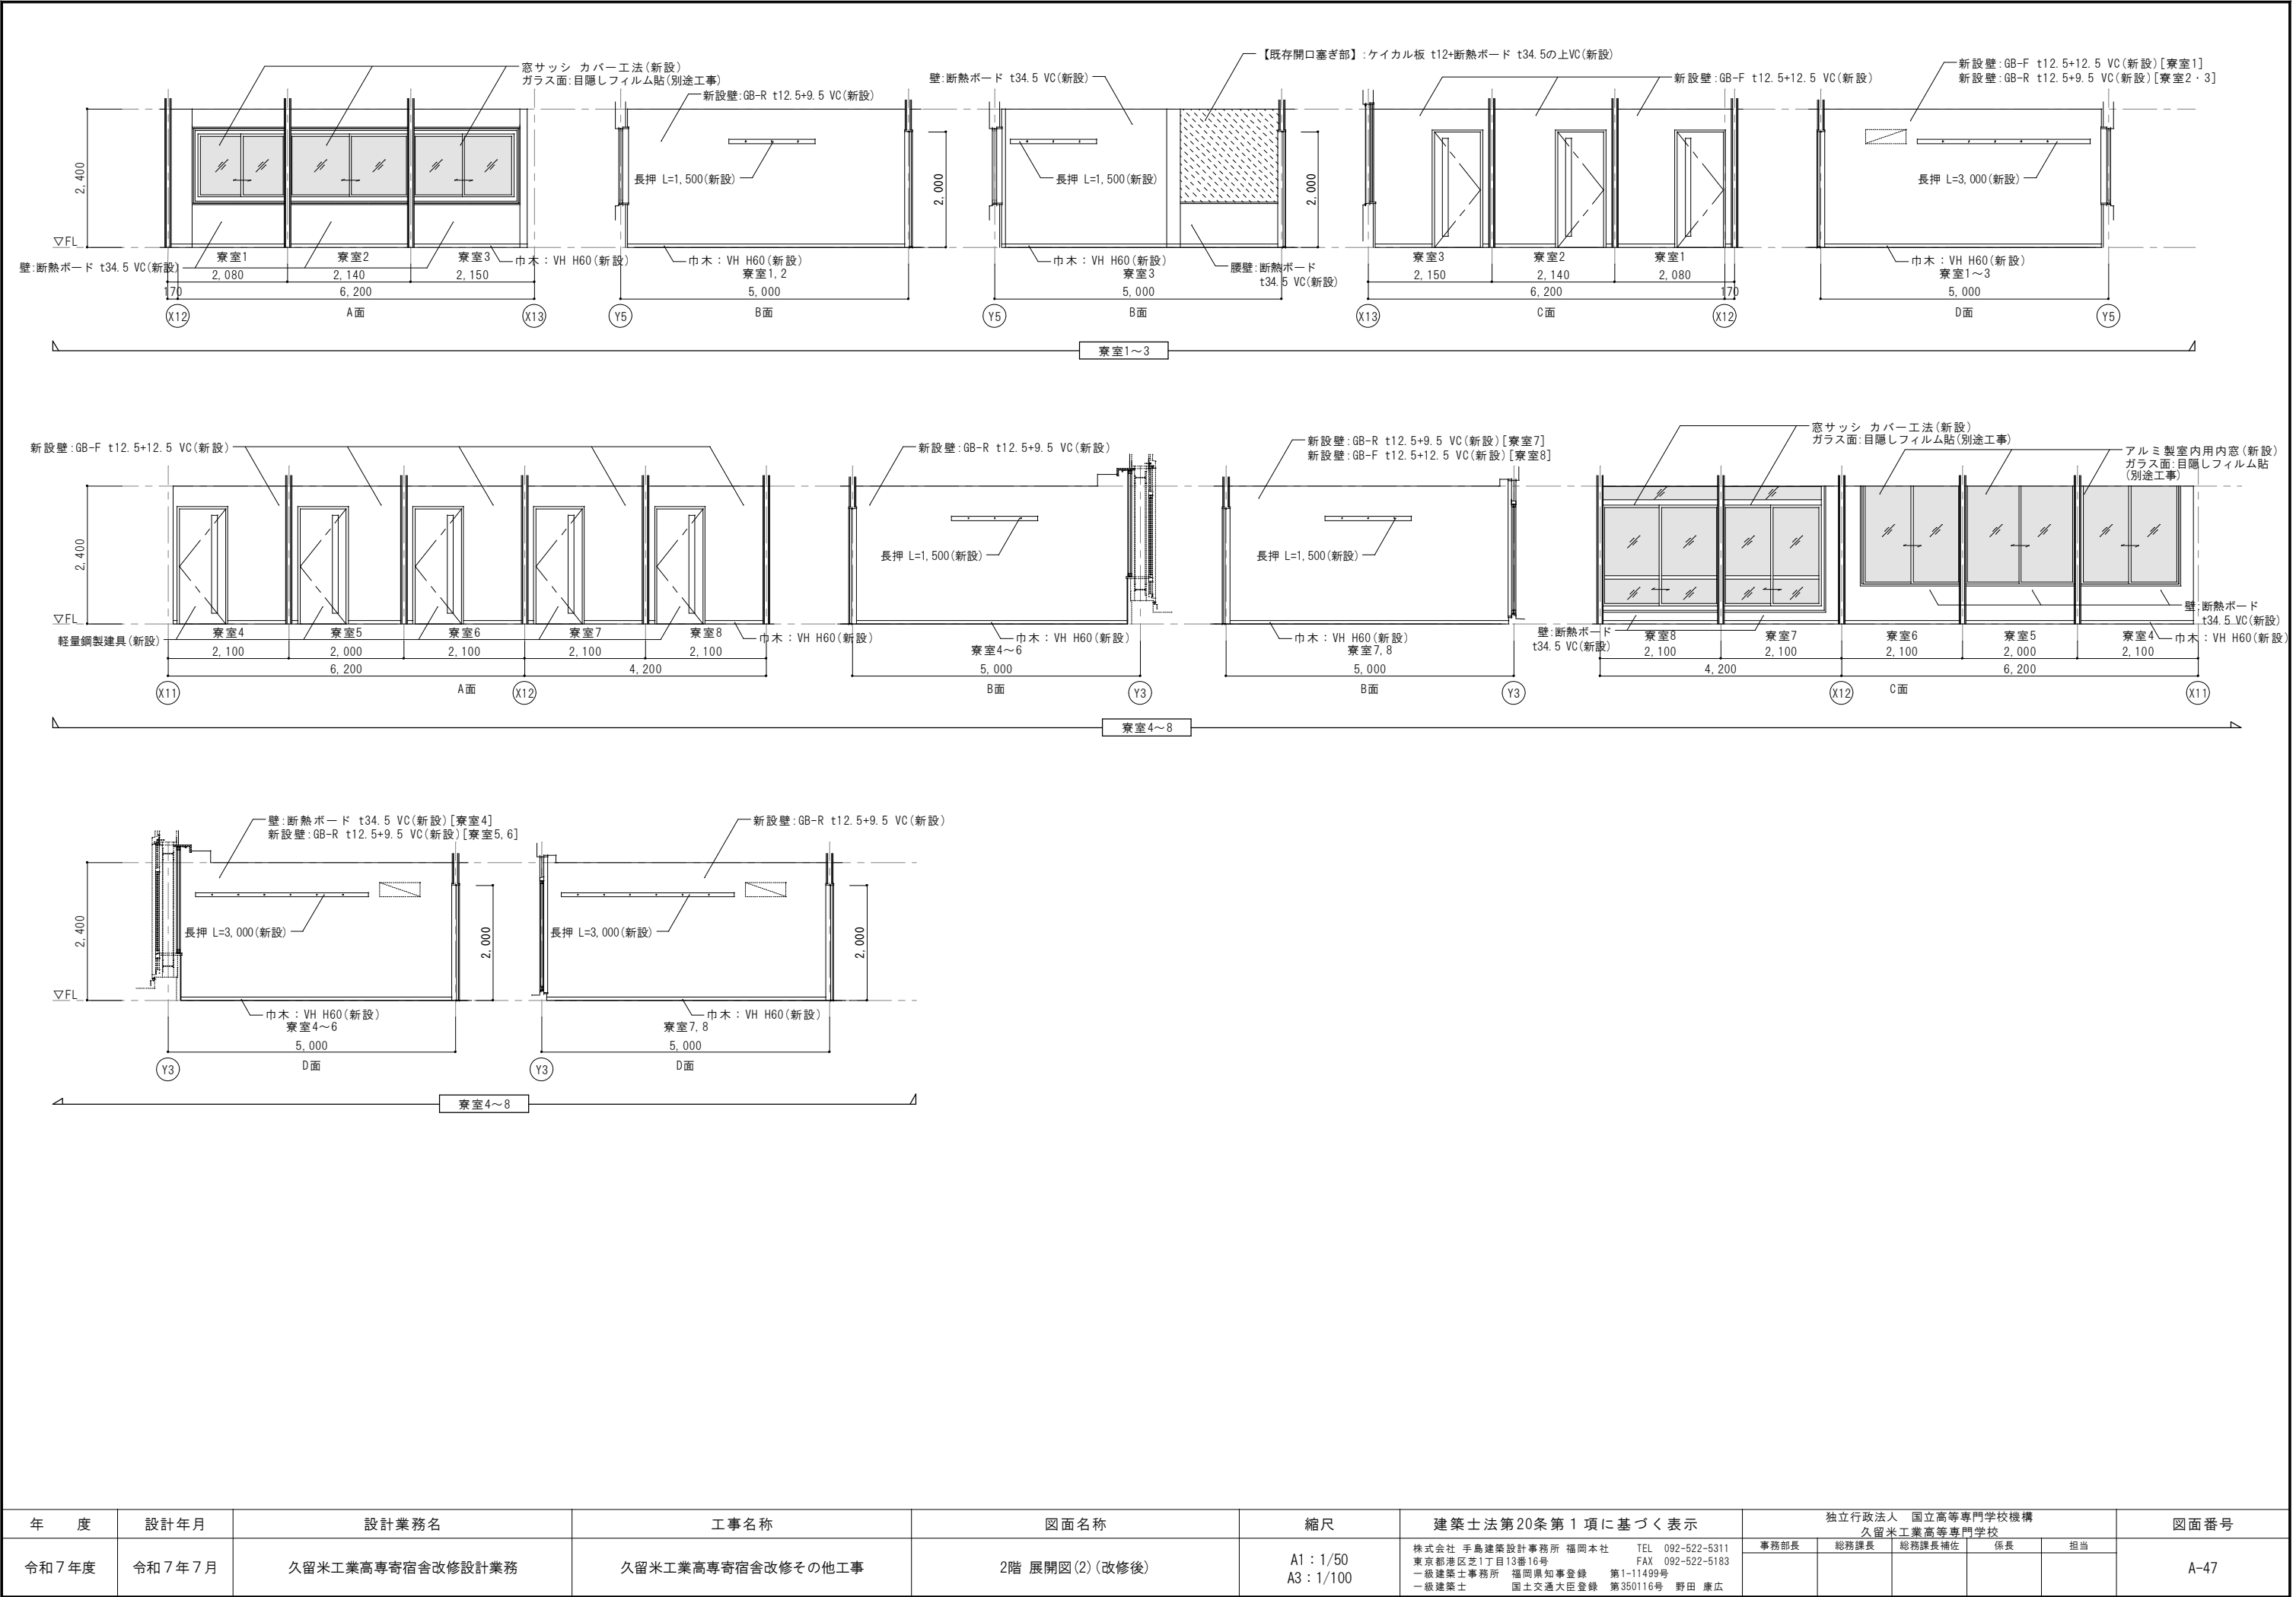


年 度	設計年月	設計業務名	工事名称	図面名称	縮尺	建築士法第20条第1項に基づく表示	独立行政法人 国立高等専門学校機構 久留米工業高等専門学校					図面番号
							事務部長	総務課長	総務課長補佐	係長	担当	
令和7年度	令和7年7月	久留米工業高専寄宿舎改修設計業務	久留米工業高専寄宿舎改修その他工事	2階 展開図(2)(改修後)	A1 : 1/50 A3 : 1/100	株式会社 手島建築設計事務所 福岡本社 TEL 092-522-5311 東京都港区芝1丁目13番16号 FAX 092-522-5183 一級建築士事務所 福岡県知事登録 第1-11499号 一級建築士 国土交通大臣登録 第350116号 野田 康広						A-47

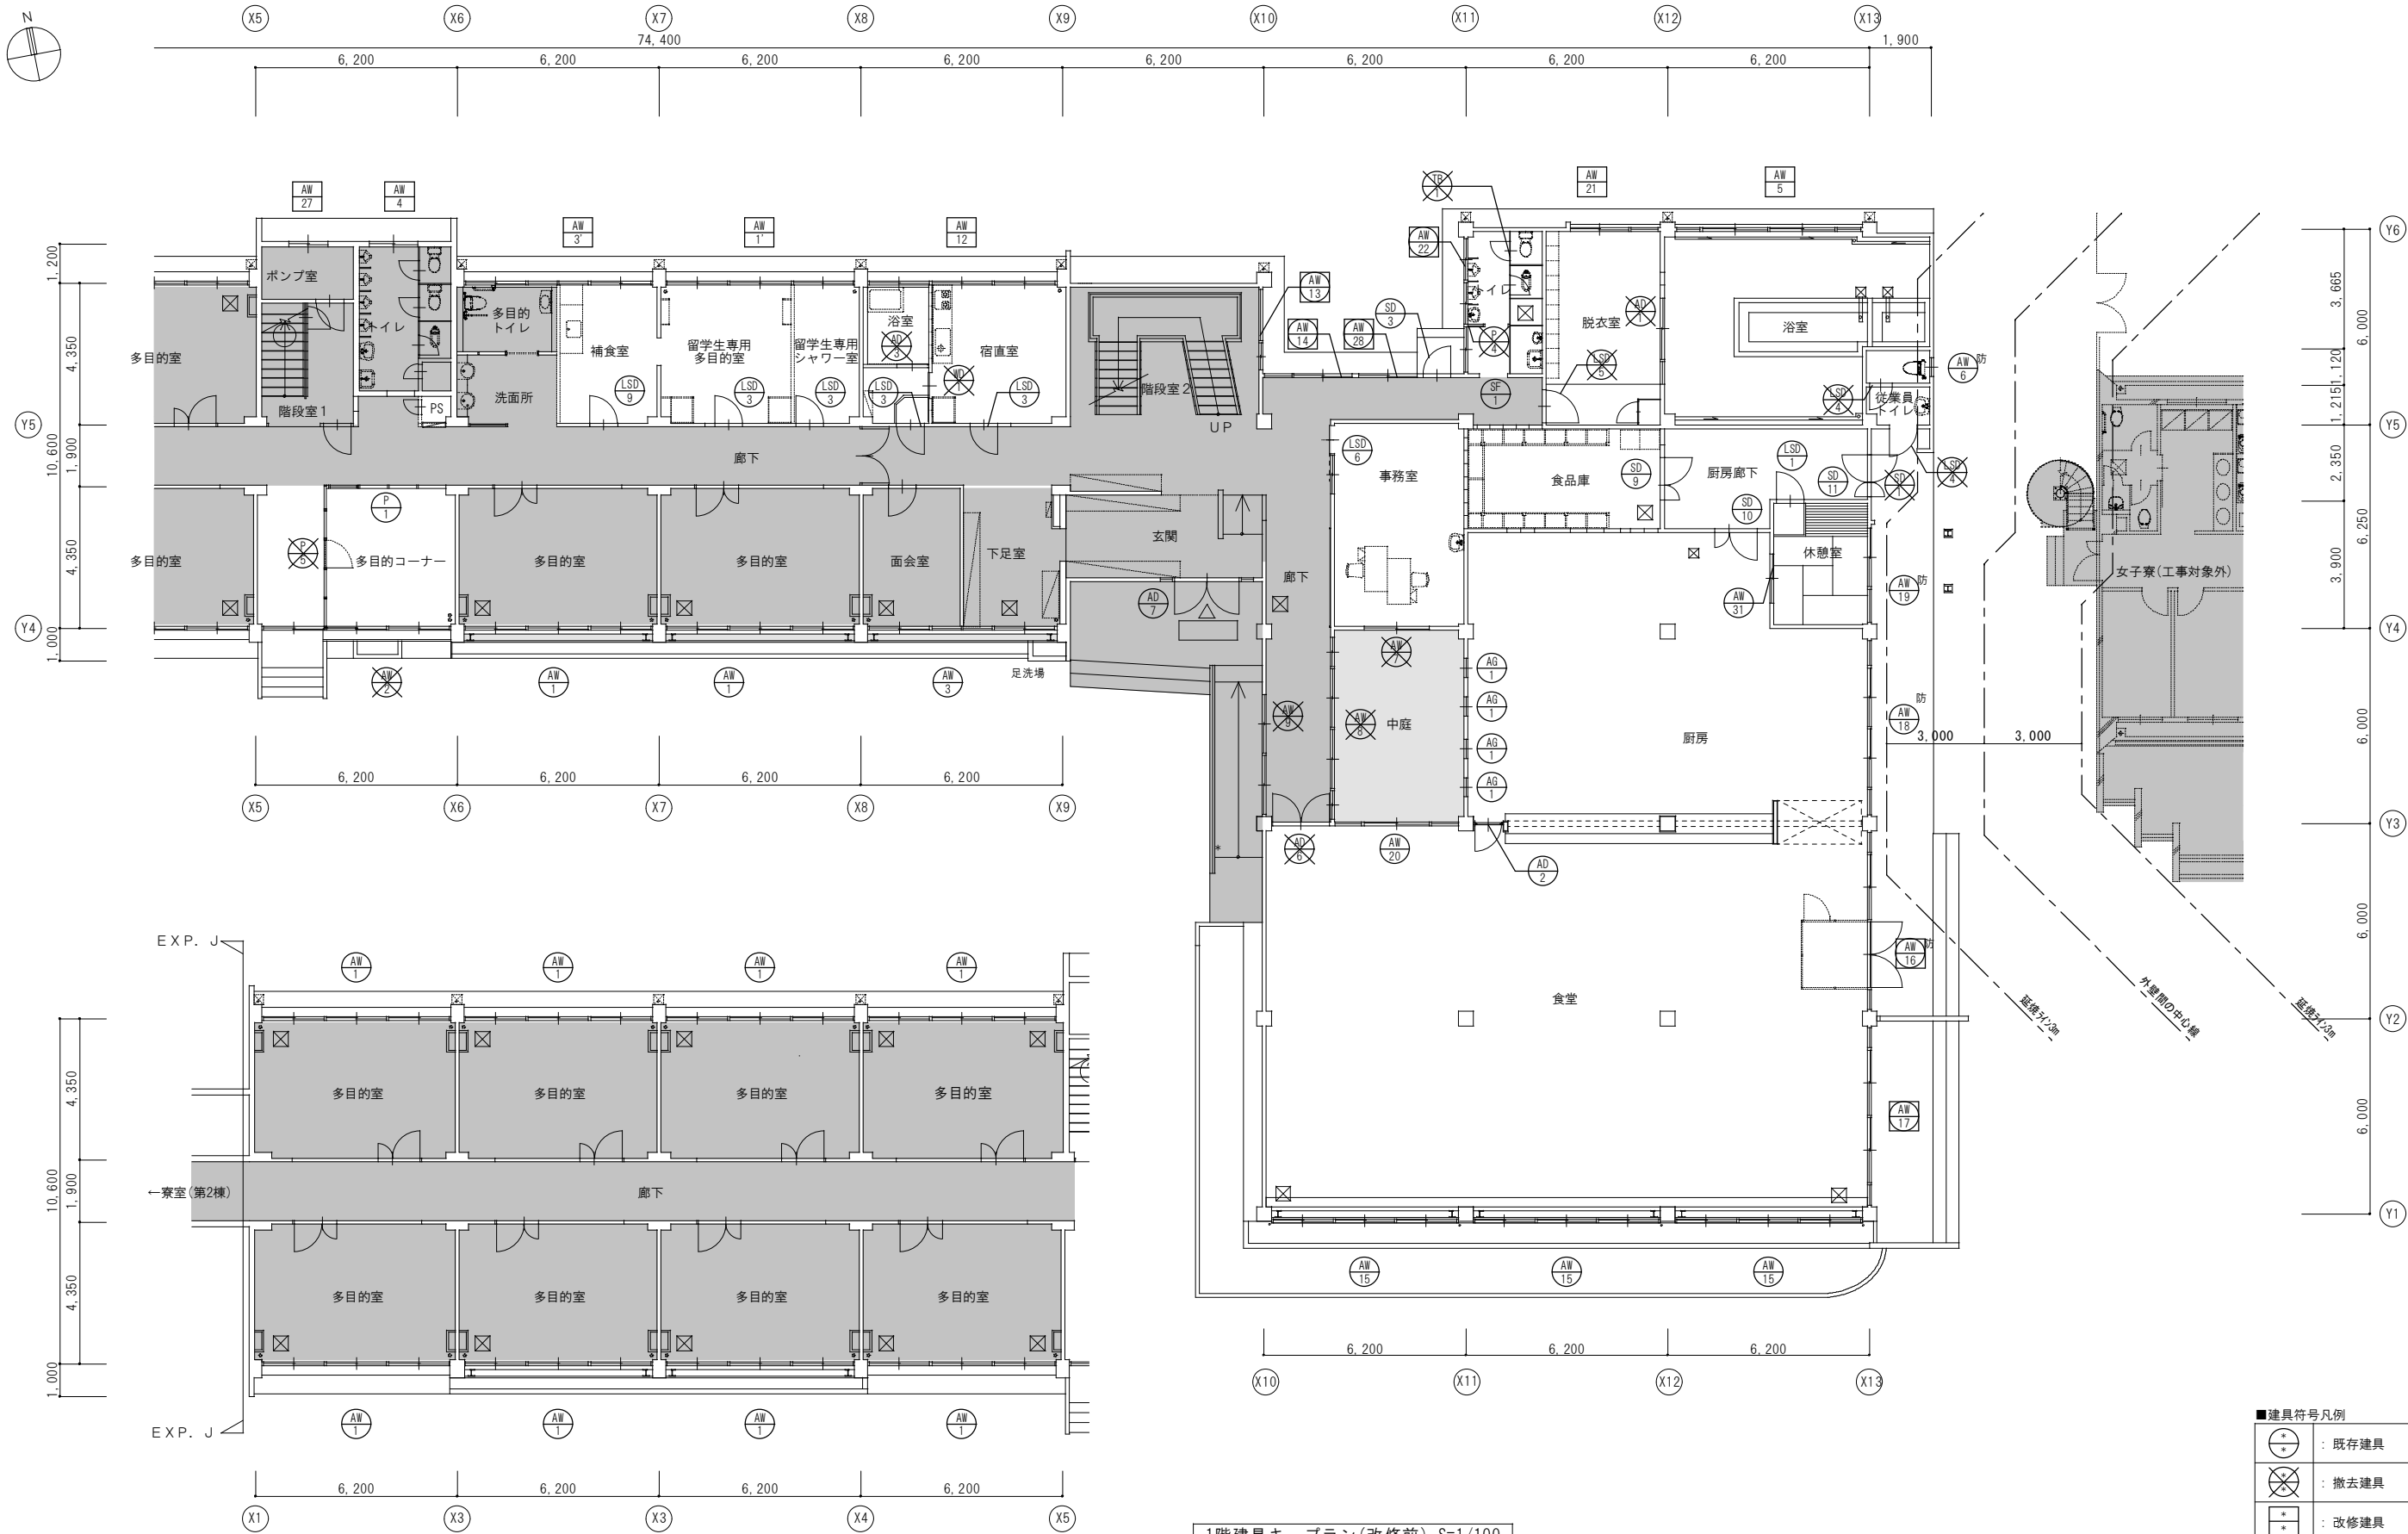


■建具符号凡例	
	: 既存建具
	: 撤去建具
	: 改修建具
	: 特定防火設備
	: 防火設備


凡 例	
	改修対象外室を示す

年 度	設計年月	設計業務名	工事名称	図面名称	縮尺	建築士法第20条第1項に基づく表示	独立行政法人 国立高等専門学校機構 久留米工業高等専門学校					図面番号
令和7年度	令和7年7月	久留米工業高専寄宿舎改修設計業務	久留米工業高専寄宿舎改修その他工事	1階建具キープラン(改修前)	A1: 1/100 A3: 1/200	株式会社 手島建築設計事務所 福岡本社 TEL 092-522-5311 東京都港区芝1丁目13番16号 FAX 092-522-5183 一級建築士事務所 福岡県知事登録 第1-11499号 一級建築士 国土交通大臣登録 第350116号 野田 康広	事務部長	総務課長	総務課長補佐	係長	担当	A-48

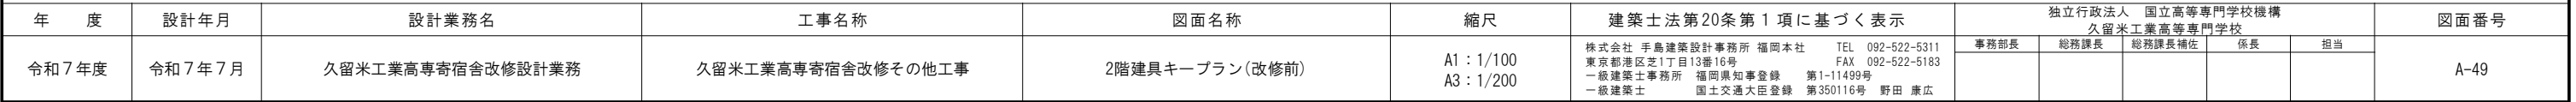


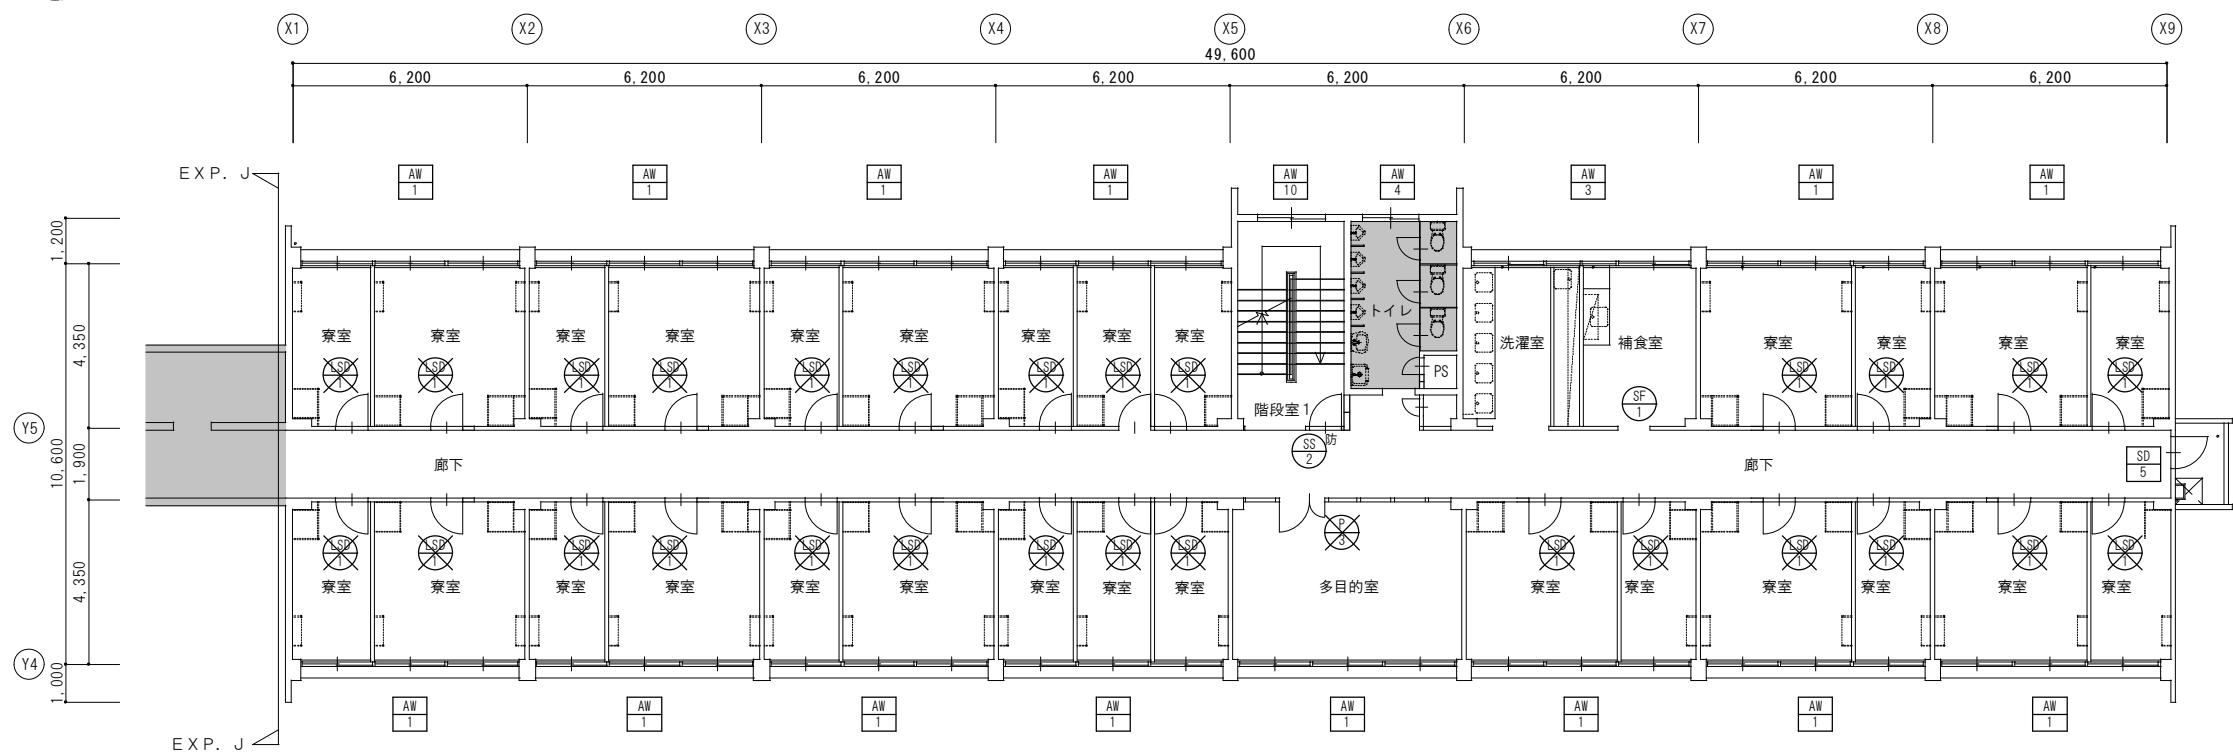

4階建具キープラン(改修前) S=1/100

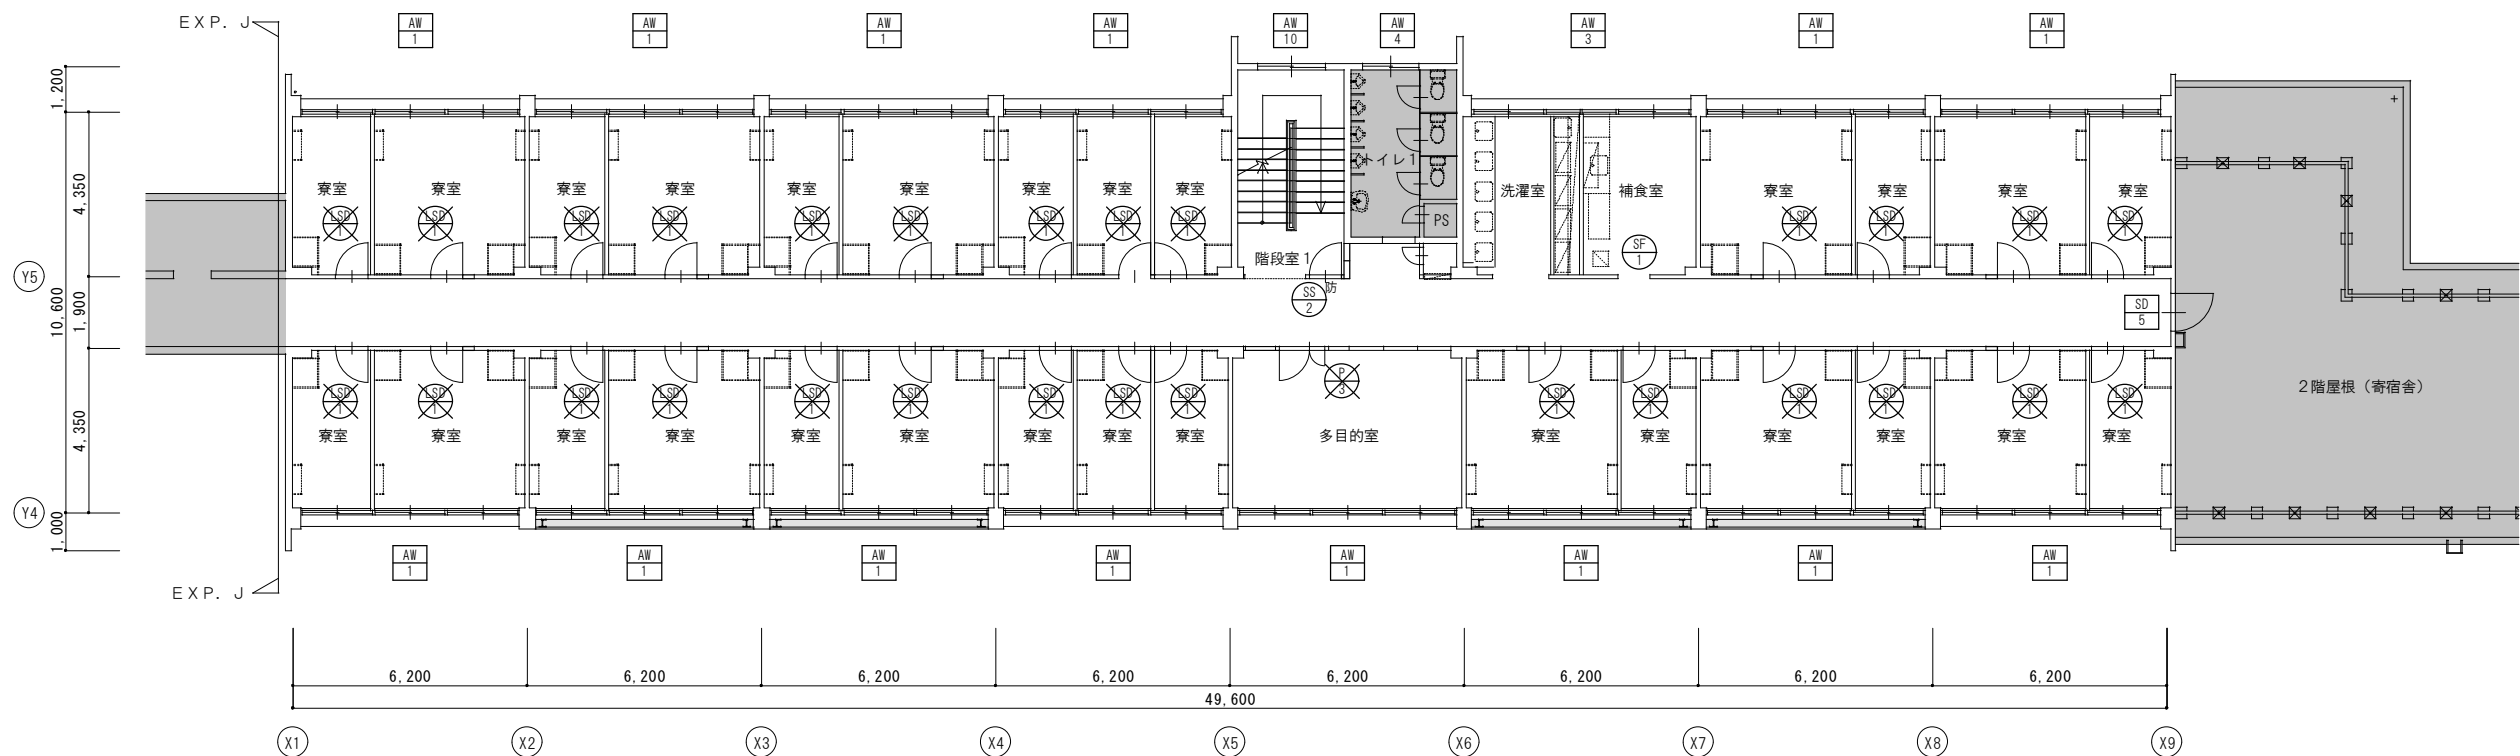

3階建具キープラン(改修前) S=1/100

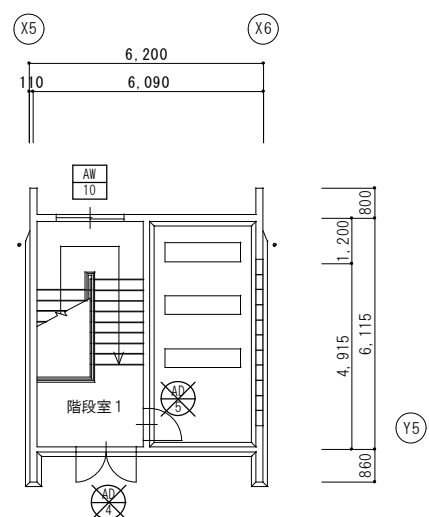

2階建具キープラン(改修前) S=1/100


■建具符号凡例

	: 既存建具
	: 撤去建具
	: 改修建具
	: 特定防火設備
	: 防火設備


凡 例

	改修対象外範囲を示す
--	------------



年 度	設計年月	設計業務名	工事名称	図面名称	縮尺	建築士法第20条第1項に基づく表示	独立行政法人 国立高等専門学校機構 久留米工業高等専門学校					図面番号
令和7年度	令和7年7月	久留米工業高専寄宿舎改修設計業務	久留米工業高専寄宿舎改修その他工事	3・4・R階建具キープラン(改修前)	A1: 1/100 A3: 1/200	株式会社 手島建築設計事務所 福岡本社 TEL 092-522-5311 東京都港区芝1丁目13番16号 FAX 092-522-5183 一級建築士事務所 福岡県知事登録 第1-11499号 一級建築士 国土交通大臣登録 第350116号 野田 康広	事務部長	総務課長	総務課長補佐	係長	担当	A-50

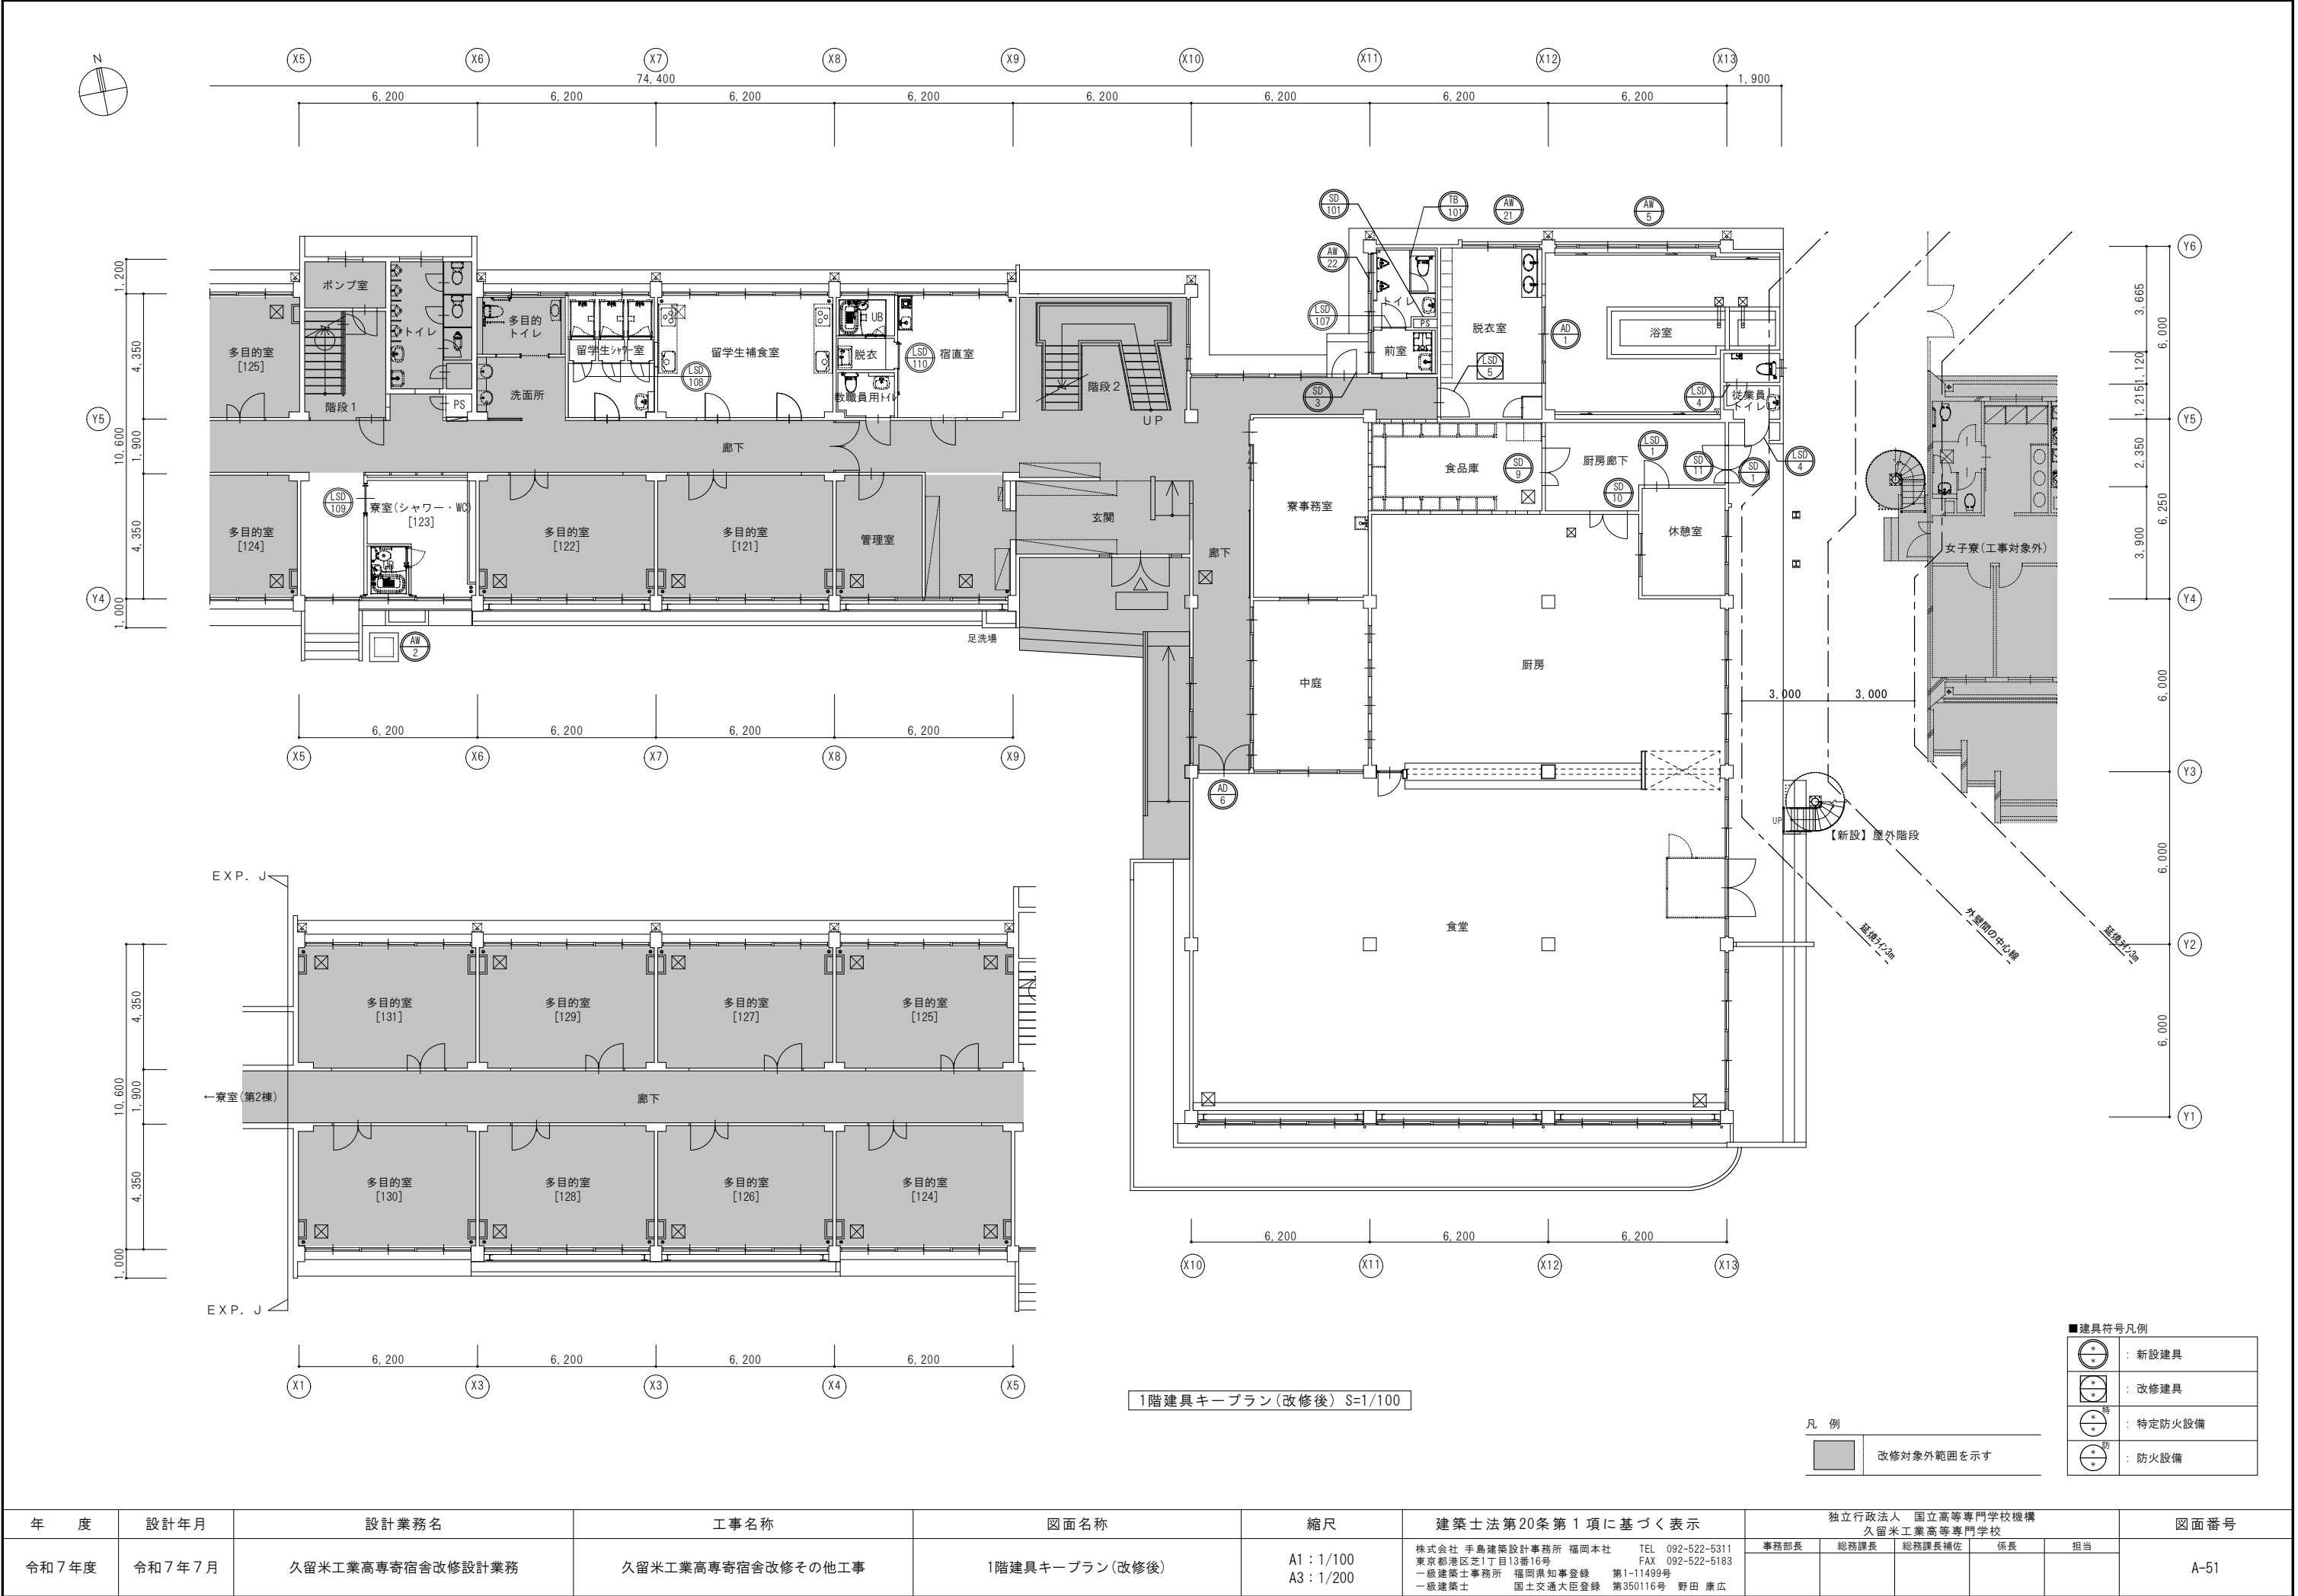

年 度	設計年月	設計業務名	工事名称	図面名称	縮尺	建築士法第20条第1項に基づく表示	独立行政法人 国立高等専門学校機構 久留米工業高等専門学校					図面番号
令和7年度	令和7年7月	久留米工業高専寄宿舎改修設計業務	久留米工業高専寄宿舎改修その他工事	1階建具キープラン(改修後)	A1: 1/100 A3: 1/200	株式会社 手島建築設計事務所 福岡本社 TEL 092-522-5311 東京都港区芝1丁目13番16号 FAX 092-522-5183 一級建築士事務所 福岡県知事登録 第1-11499号 一級建築士 国土交通大臣登録 第350116号 野田 康広	事務部長	総務課長	総務課長補佐	係長	担当	A-51

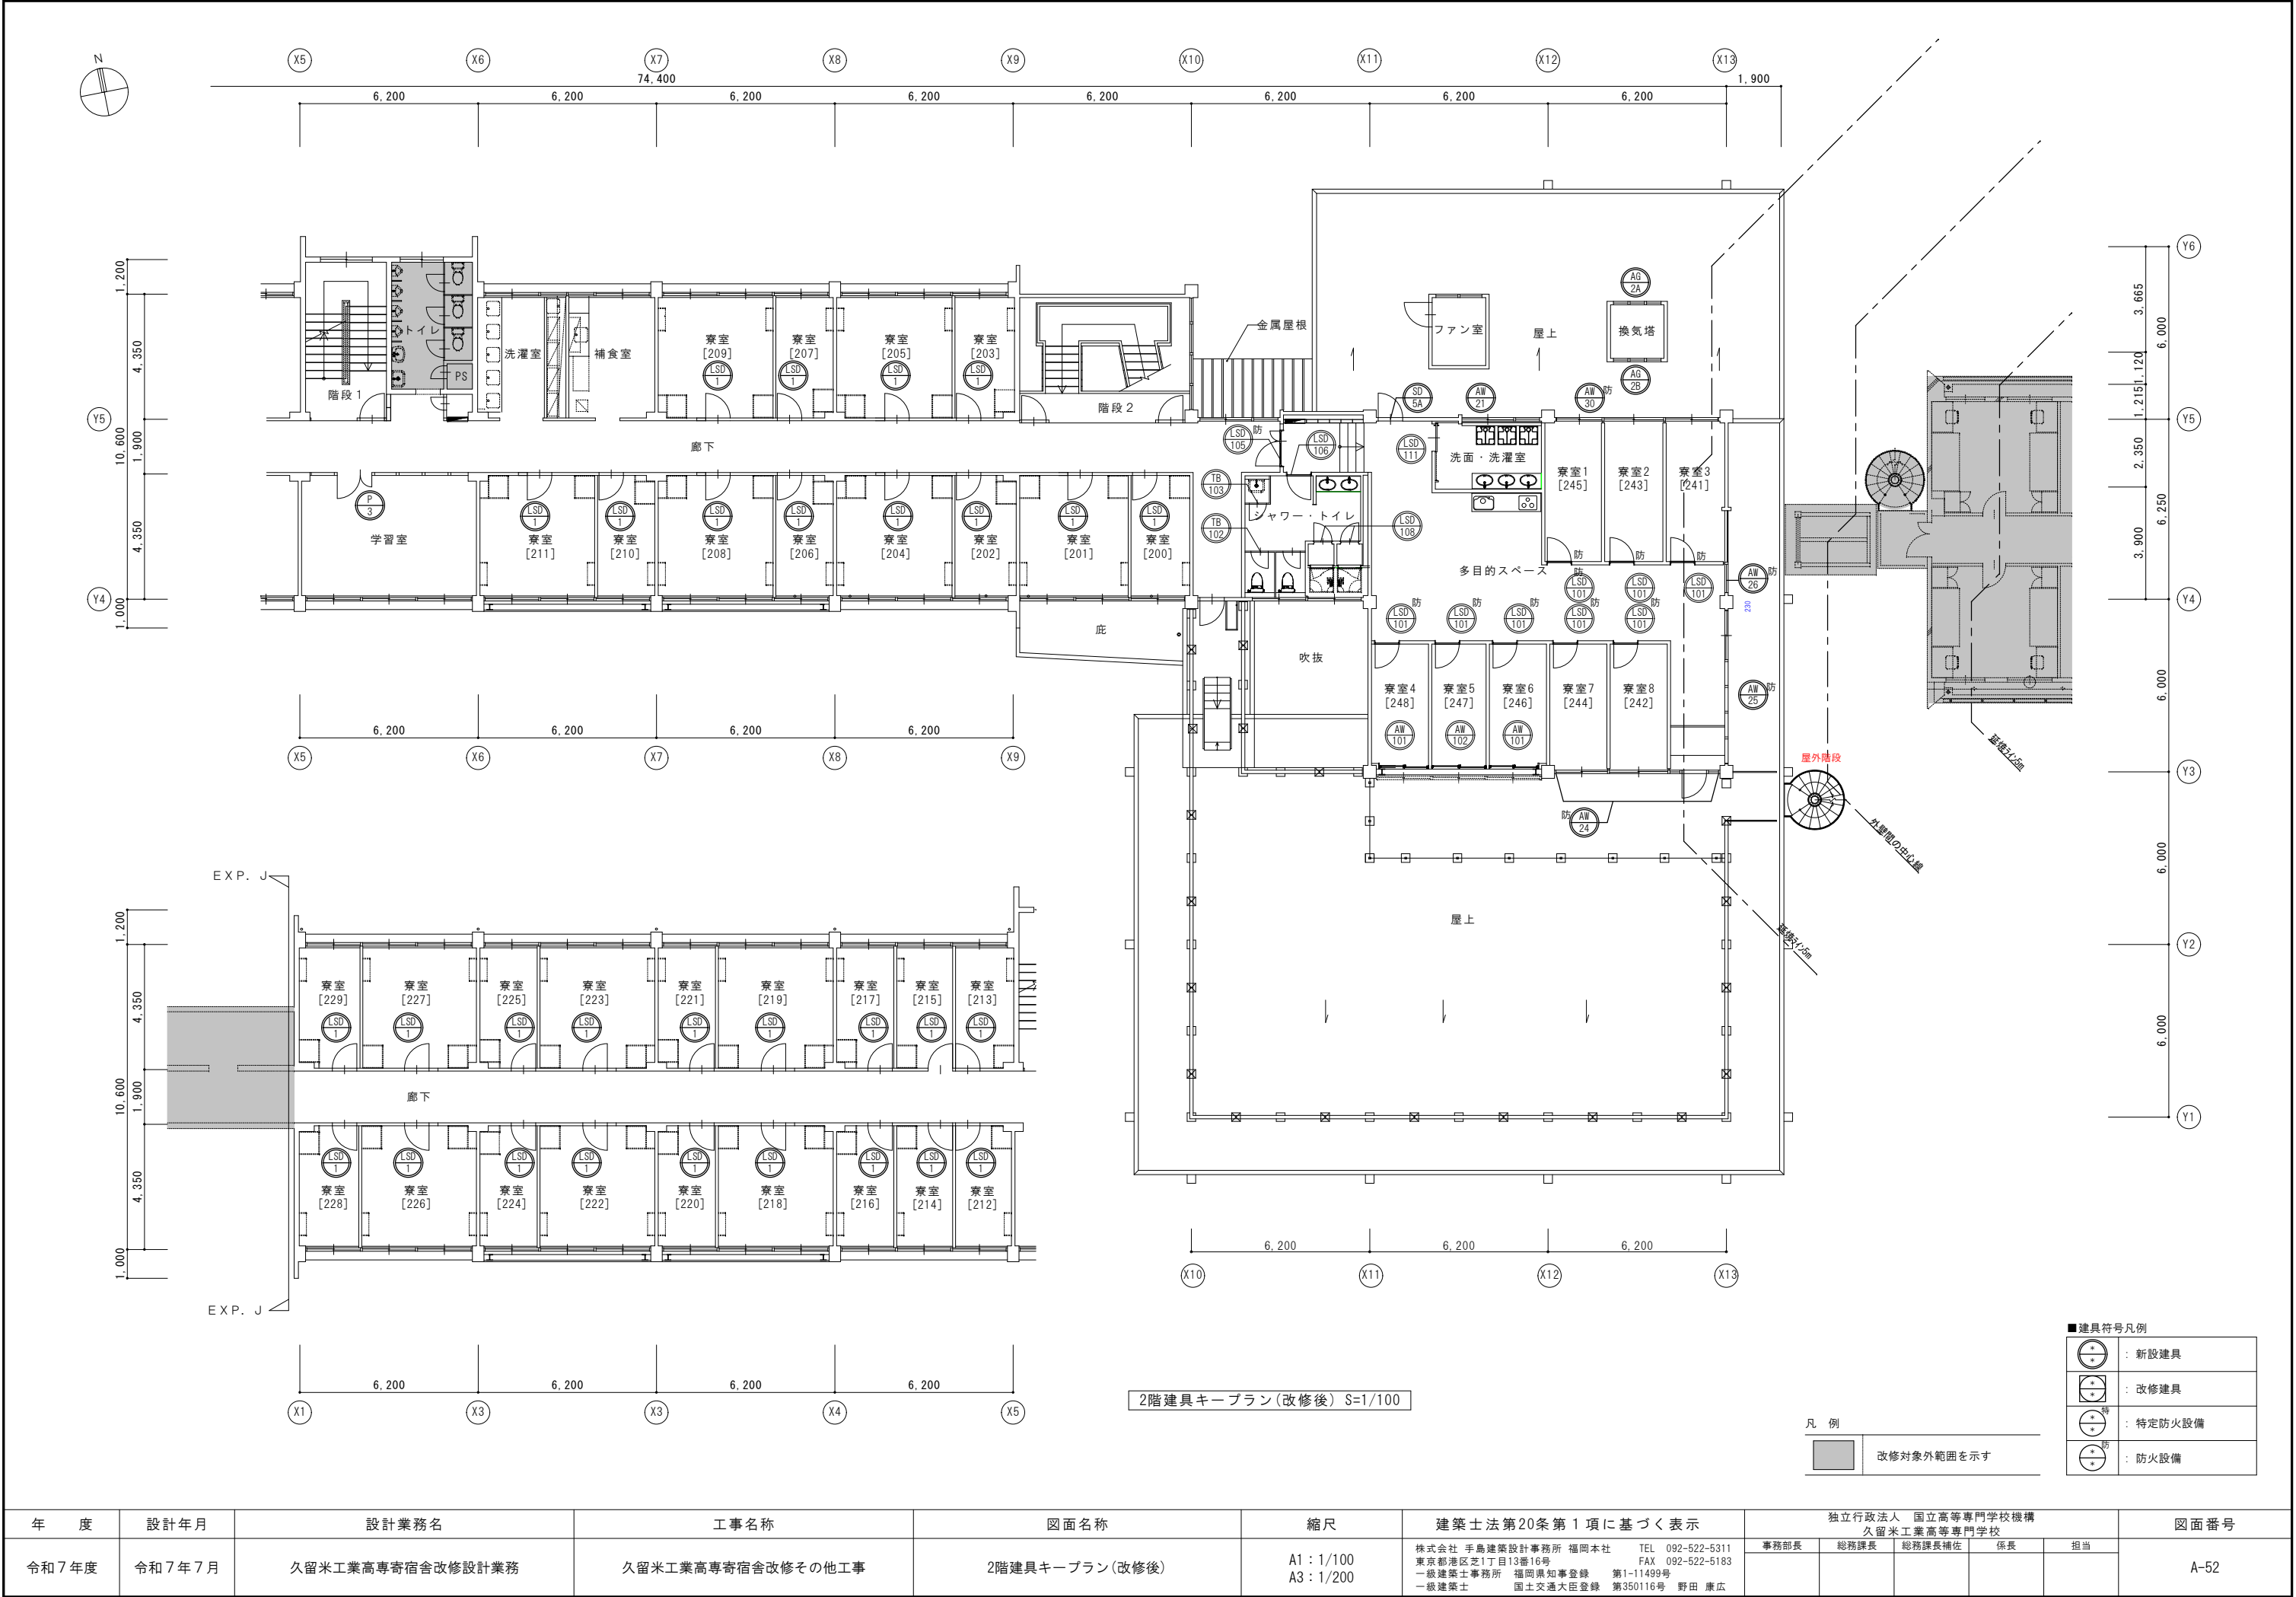

年 度	設計年月	設計業務名	工事名称	図面名称	縮尺	建築士法第20条第1項に基づく表示	独立行政法人 国立高等専門学校機構 久留米工業高等専門学校					図面番号
令和7年度	令和7年7月	久留米工業高専寄宿舎改修設計業務	久留米工業高専寄宿舎改修その他工事	2階建具キープラン(改修後)	A1: 1/100 A3: 1/200	株式会社 手島建築設計事務所 福岡本社 TEL 092-522-5311 東京都港区芝1丁目13番16号 FAX 092-522-5183 一級建築士事務所 福岡県知事登録 第1-11499号 一級建築士 国土交通大臣登録 第350116号 野田 康広	事務部長	総務課長	総務課長補佐	係長	担当	A-52

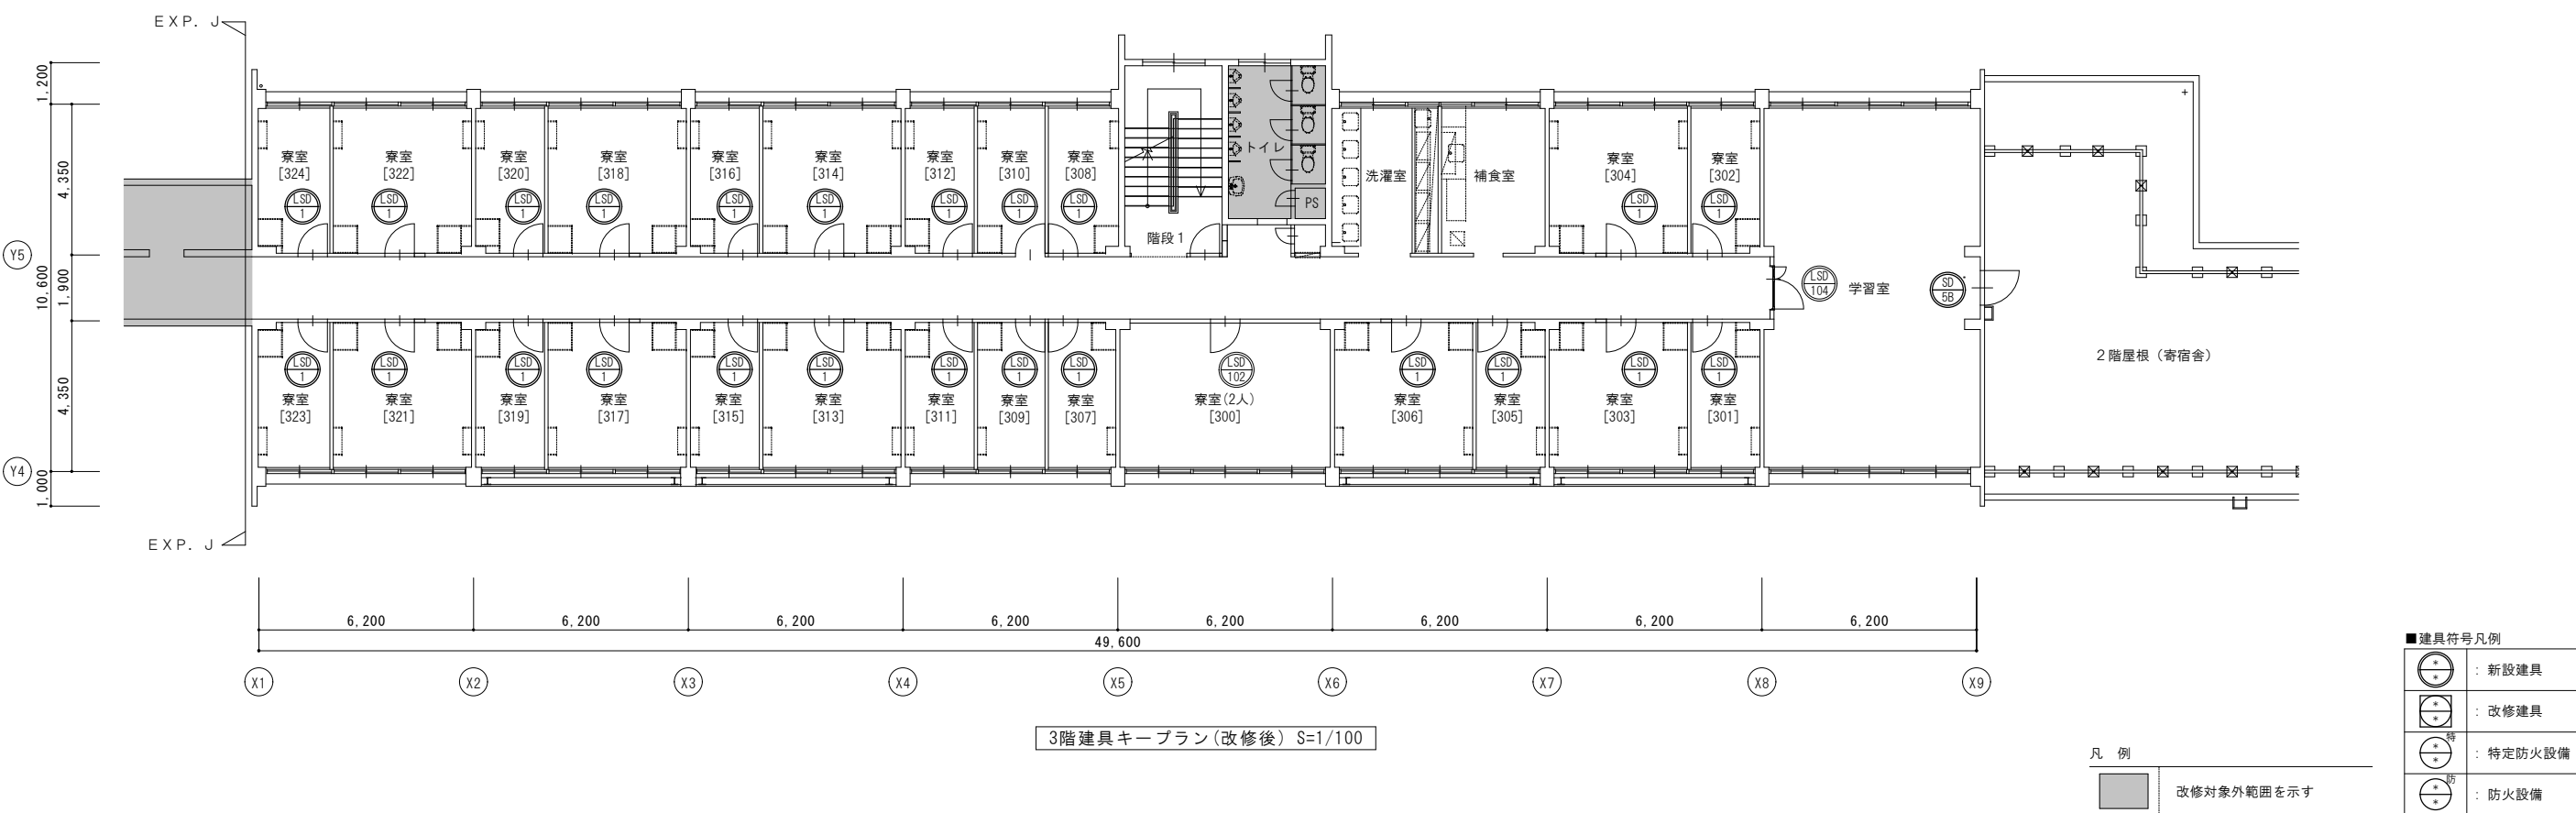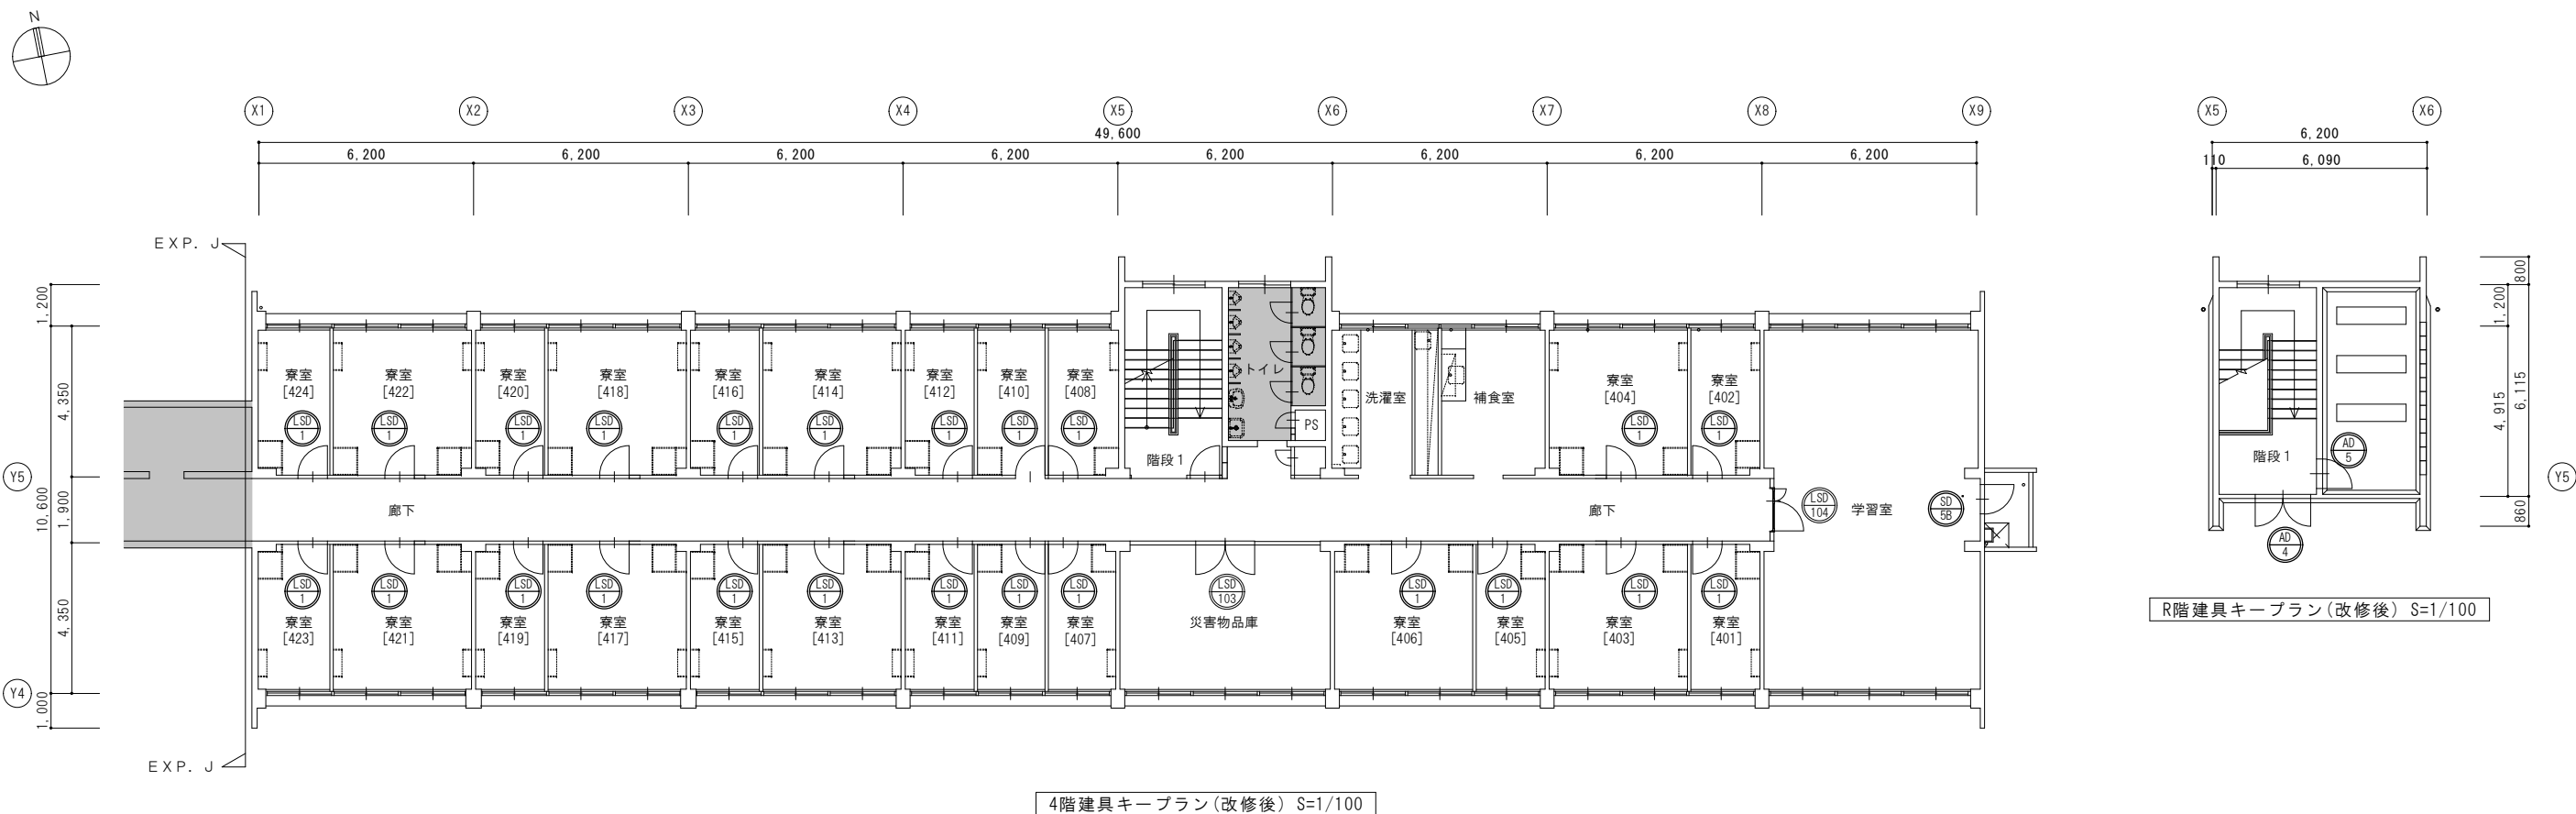

■ 建具符号凡例				
	：	新設建具		
	：	改修建具		
	：	特定防火設備		
	：	防火設備		


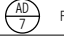

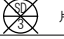










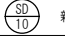
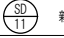
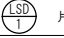
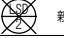
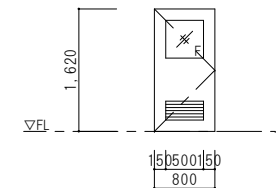
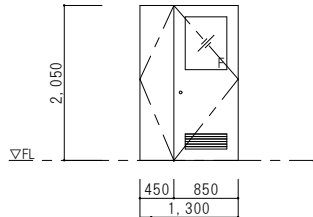
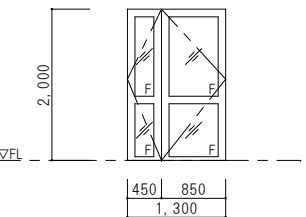
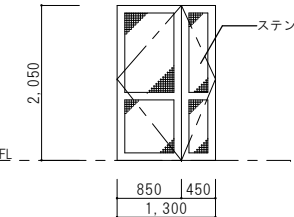
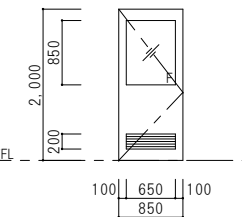
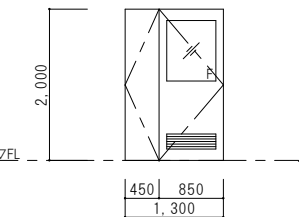



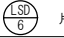
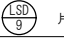

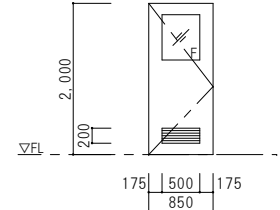
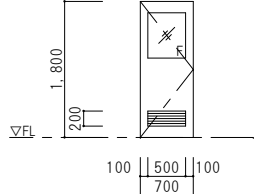
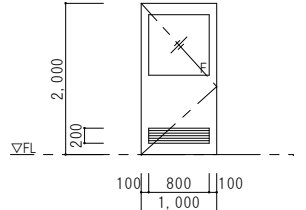
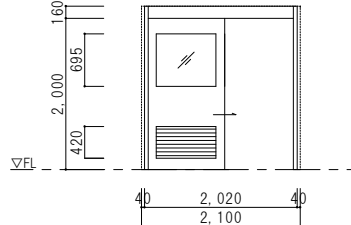
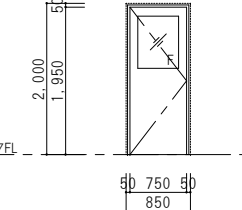
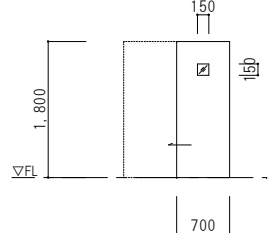





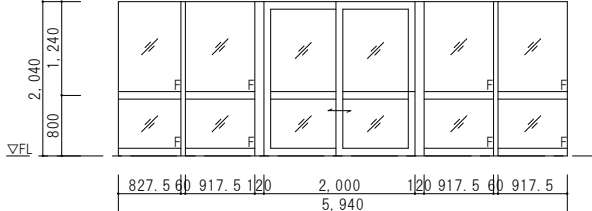
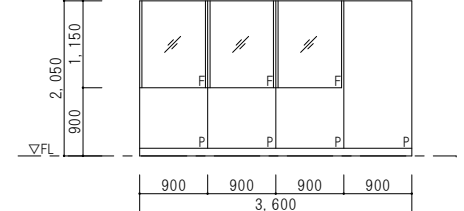
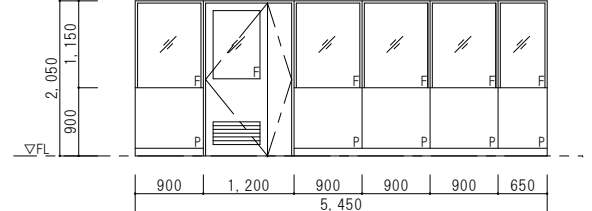
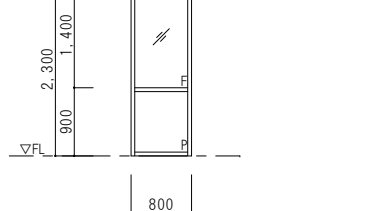
凡 例				
	：	改修対象外範囲を示す		


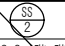
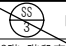

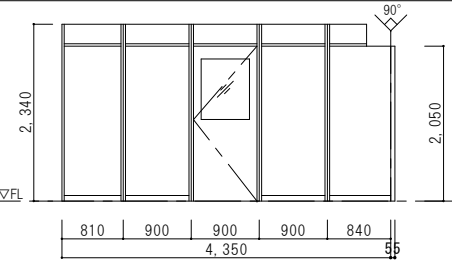
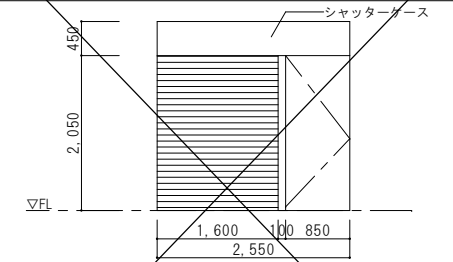
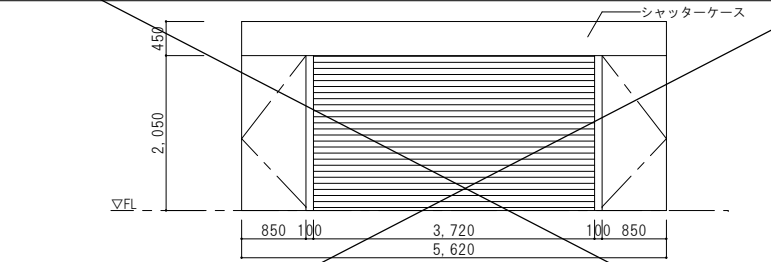
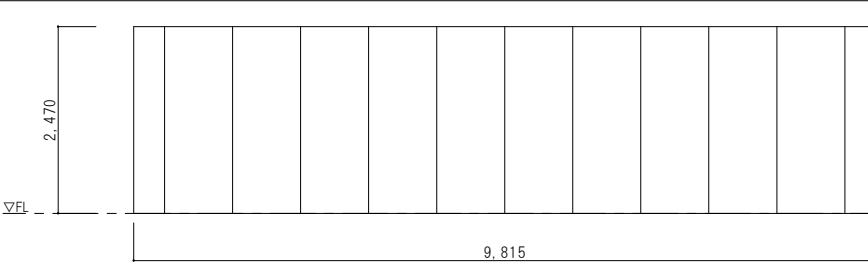
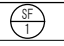
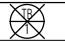
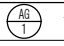

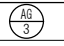
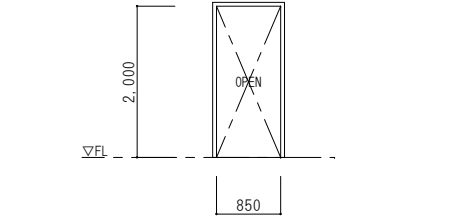
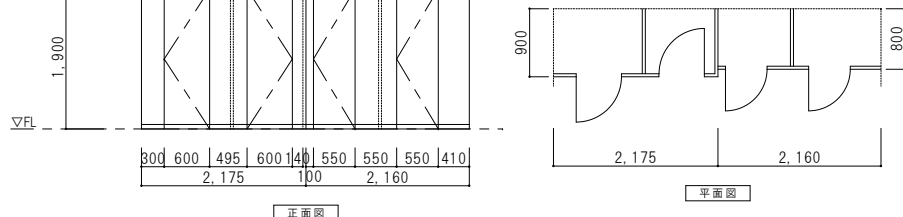
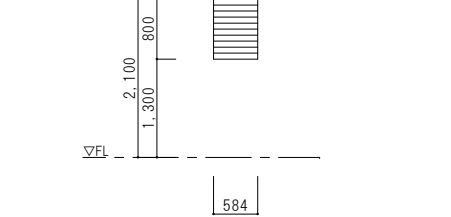
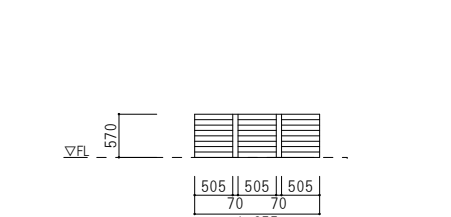
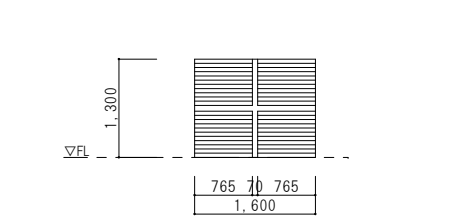
年 度	設計年月	設計業務名	工事名称	図面名称	縮尺	建築士法第20条第1項に基づく表示	独立行政法人 国立高等専門学校機構 久留米工業高等専門学校					図面番号
令和7年度	令和7年7月	久留米工業高専寄宿舎改修設計業務	久留米工業高専寄宿舎改修その他工事	3・4・R階建具キープラン(改修後)	A1: 1/100 A3: 1/200	株式会社 手島建築設計事務所 福岡本社 TEL 092-522-5311 東京都港区芝1丁目13番16号 FAX 092-522-5183 一級建築士事務所 福岡県知事登録 第1-11499号 一級建築士 国土交通大臣登録 第350116号 野田 康広	事務部長	総務課長	総務課長補佐	係長	担当	A-53

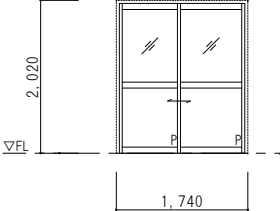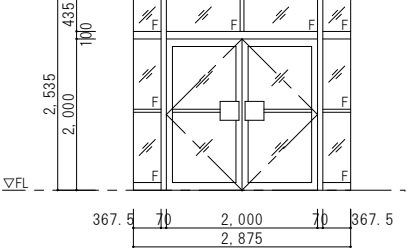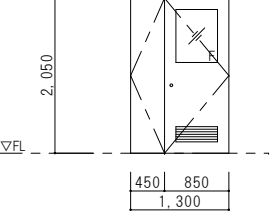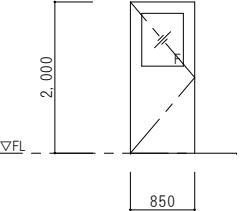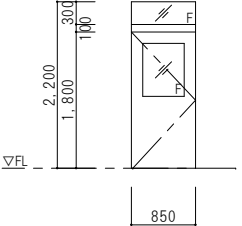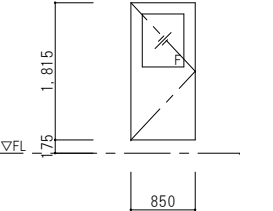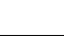符号・形式	引違い窓	[既存のまま]	引違い窓	[硝子取替]	引違い窓+FIX窓	[硝子取替]	引違い窓(一部FIXランマ付)	[硝子取替]	引違い窓+FIX窓	[硝子取替]	引違い窓+FIX窓	[硝子取替]
場所・数量	1階 多目的室	10	寮室・2,3,4階 多目的室	43	留学生専用多目的室・留学生専用シャワー室	1	1階 多目的室	1	下足室	1	捕食室・洗濯室	3
姿 図												
材質・仕上	アルミ製(シルバー)				アルミ製(シルバー)				アルミ製(シルバー)			
見 込	70				70				70			
硝 子	既存: FL3(撤去) / 改修: FL3+A6+FL3(新設)				既存: FL3(撤去)、アルミパネル t6(既存のまま) / 改修: FL3+A6+FL3(新設)				FL3、アルミパネル t6			
附属金物	付属金物一式				付属金物一式				付属金物一式			
備 考	木製膳板(上枠・下枠) SOP(撤去) ※撤去対象分のみ				木製膳板(上枠・下枠) SOP(撤去)、アルミガラリ				木製膳板(上枠・下枠) SOP(撤去)、非常錠			
符号・形式	引違い窓+FIX窓	[硝子取替]	引違い窓	[硝子取替]	引違い窓+FIX窓	[硝子取替]	滑出し窓	[既存のまま]	引違い窓	[硝子取替]		
場所・数量	留学生専用捕食室・多目的トイレ	1	1～4階 トイレ1	4	浴室	1	従業員トイレ	1	事務室	1		
姿 図												
材質・仕上	アルミ製(シルバー)				アルミ製(シルバー)				アルミ製(シルバー)			
見 込	70				70				70			
硝 子	既存: FL3(撤去)、アルミパネル t6(既存のまま) / 改修: FL3+A6+FL3(新設)				既存: F4(撤去)、アルミパネル t6(既存のまま) / 改修: FL3+A6+FL3(新設)				PW6.8			
附属金物	付属金物一式				アルミ水切				付属金物一式			
					他付属金物一式				他付属金物一式			
備 考					既存目隠しフェンス:アルミ製 W5,650×H1,300(撤去・再取付)※ブラケットにて150mm跳出							
符号・形式	引違い窓+FIX窓	[硝子取替]	引違い窓	[硝子取替]	引違い窓	[硝子取替]	引違い窓	[硝子取替]	引違い窓(一部FIXランマ付)	[硝子取替]		
場所・数量	中庭	1	1階 廊下	1	階段1	4	2階 倉庫	1	宿直室	1		
姿 図												
材質・仕上	アルミ製(シルバー)				アルミ製(シルバー)				アルミ製(シルバー)			
見 込	70				70				70			
硝 子	既存: FL3(撤去) / 改修: FL3+A6+FL3(新設)				既存: FL3(撤去) / 改修: FL3+A6+FL3(新設)				既存: FL3(撤去) / 改修: FL3+A6+FL3(新設)			
附属金物	アルミ水切				アルミ水切				アルミ水切			
	他付属金物一式				他付属金物一式				他付属金物一式			
備 考												
符号・形式	FIX窓	[硝子取替]	引違い窓+FIX窓	[硝子取替]	引違い窓+FIX窓	[H20年施工範囲 既存のまま]	FIXランマ付引違い戸+両開き戸	[改修: 目隠しフィルム貼(別途工事)]				
場所・数量	1階 階段2	1	1,2階 廊下	2	食堂	3	食堂	1				
姿 図												
材質・仕上	アルミ製(シルバー)				アルミ製(シルバー)				アルミ製(シルバー)			
見 込	70				70				70			
硝 子	既存: FL3、PW6.8(撤去) / 改修: FL3+A6+FL3、PW6.8(新設)				T5、アルミパネル t6				PW6.8、アルミパネル t6(既存のまま)			
附属金物	付属金物一式				アルミ外縁縁、アルミ水切、可動網戸				順位調整器、SUS製ロングハンドル			
					他付属金物一式				他付属金物一式			
備 考					既存ガラス面に目隠しフィルム貼							
年 度	設計年月	設計業務名	工事名称	図面名称	縮尺	建築士法第20条第1項に基づく表示	独立行政法人 国立高等専門学校機構 久留米工業高等専門学校					
令和7年度	令和7年7月	久留米工業高専寄宿舎改修設計業務	久留米工業高専寄宿舎改修その他工事	建具表(1)(改修前)	A1: 1/50 A3: 1/100	株式会社 手島建築設計事務所 福岡本社 TEL 092-522-5311 東京都港区芝1丁目13番16号 FAX 092-522-5183 一級建築士事務所 福岡県知事登録 第1-11499号 一級建築士 国土交通大臣登録 第350116号 野田 康広	事務部長	総務課長	総務課長補佐	係長	担当	A-54






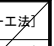
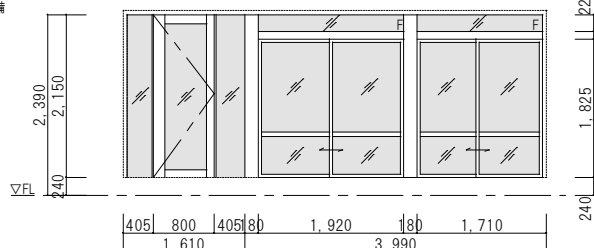
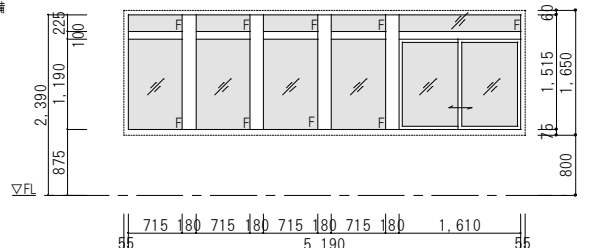
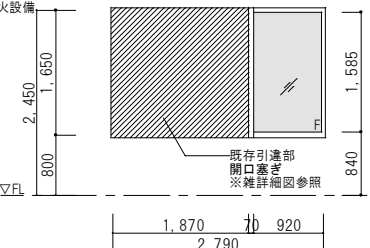
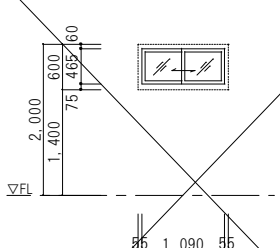
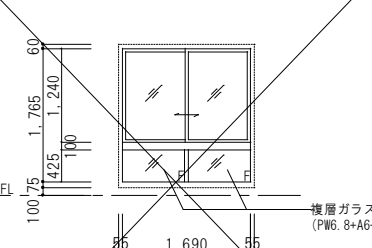
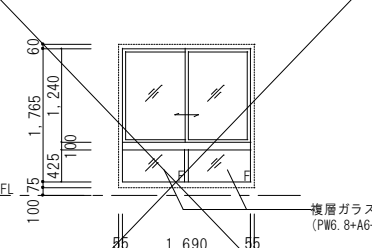
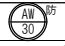
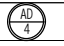
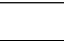
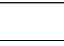
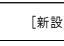
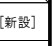
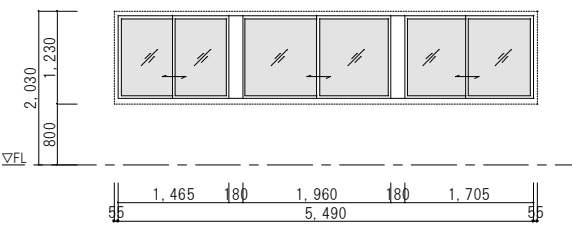
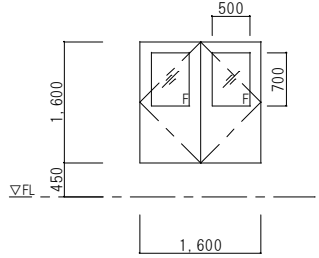
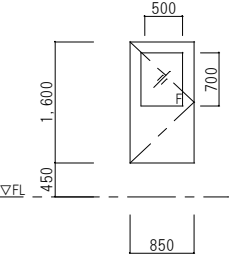
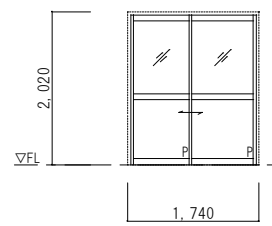
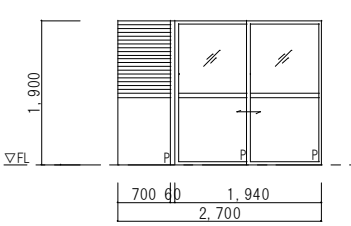
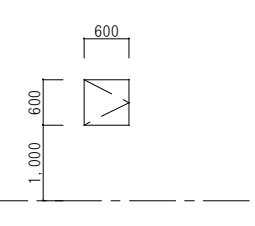
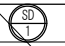

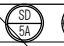
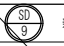
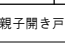
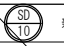
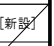
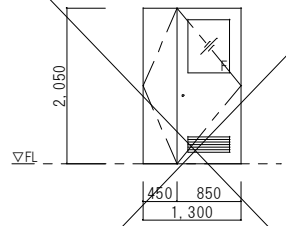
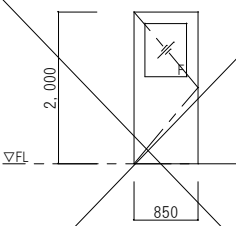
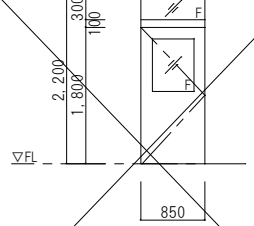
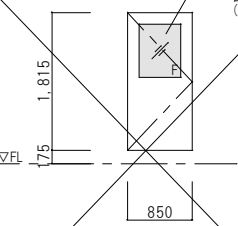
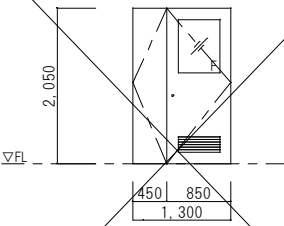
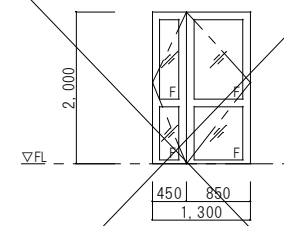



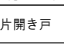
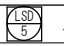
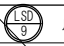
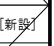
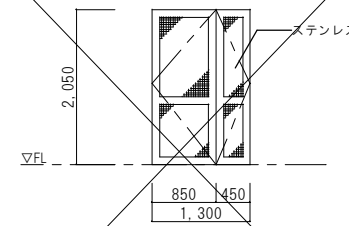
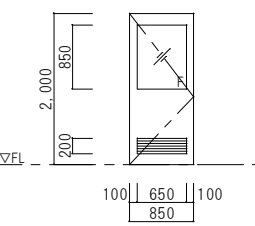
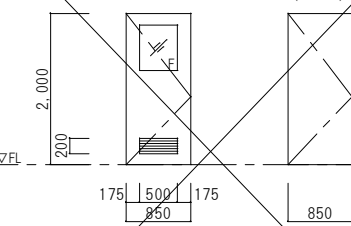
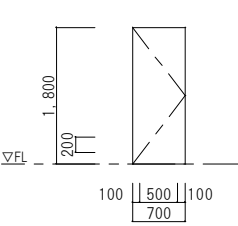
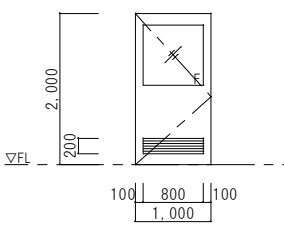
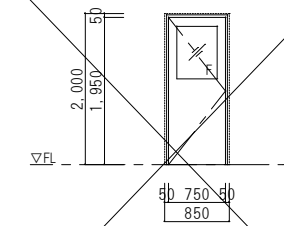


符号・形式	AW17 FIXランマ付引違い窓+FIX窓 [改修：目隠しフィルム貼(別途工事)]			AW18 ランマ付引違い窓+FIX窓 [硝子取替]	AW19 引違い窓+FIX窓 [硝子取替]	AW20 引違い窓+FIX窓 [硝子取替]	AW21 引違い窓+FIX窓 [硝子取替]	
場所・数量	食堂 1			厨房 1	休憩室 1	食堂 1	1階 脱衣室・2階 廊下 2	
姿 図								
材質・仕上	アルミ			アルミ	アルミ	アルミ	アルミ	
見 込	70			70	70	70	70	
硝 子	T6(既存のまま)			既存：FL3(撤去) / 改修：FL3+A6+FL3(新設)	既存：FL3(撤去) / 改修：FL3+A6+FL3(新設)	既存：FL3(撤去) / 改修：FL3+A6+FL3(新設)	既存：FL3(撤去) / 改修：FL3+A6+FL3(新設)	
附属金物	アルミ製膳板(下枠) アルミ水切 他付属金物一式			アルミ製膳板(上枠・下枠) アルミ水切 他付属金物一式	アルミ水切 他付属金物一式	アルミ水切 他付属金物一式	アルミ水切り 他付属金物一式	
備 考	既存ガラス面に目隠しフィルム貼			アルミガラリ(フィルター付)				
符号・形式	AW22 引違い窓 [硝子取替]			AW23 FIX窓 [硝子取替]	AW24 FIXランマ付引違い窓 [撤去]		AW25 FIXランマ付引違い窓+FIX窓 [撤去]	
場所・数量	トイレ2 1			2階 階段室 1	2階 集会室 1	2階 集会室 1	2階 集会室 1	
姿 図								
材質・仕上	アルミ			アルミ	アルミ	アルミ	アルミ	
見 込	70			70	70	70	70	
硝 子	既存：FL3(撤去) / 改修：FL3+A6+FL3(新設)			既存：FL3(撤去) / 改修：FL3+A6+FL3(新設)	PW6.8	PW6.8	PW6.8	
附属金物	アルミ水切 付属金物一式			付属金物一式	引き網戸 他付属金物一式	引き網戸 他付属金物一式	引き網戸 他付属金物一式	
備 考								
符号・形式	AW27 引違い窓 [硝子取替]			AW28 引違い窓+FIX窓 [硝子取替]	AW29 引違い窓+FIX窓 [H20年施工範囲 既存のまま]		AW30 引違い窓 [撤去]	
場所・数量	ポンプ室 1			1階 廊下 1	2階 集会室(和室) 1	2階 集会室 1	休憩室 1	
姿 図								
材質・仕上	アルミ			アルミ	アルミ	アルミ	アルミ	
見 込	70			70	70	70	70	
硝 子	PW6.8(撤去・新設)			既存：FL3、PW6.8(撤去) / 改修：FL3+A6+FL3、PW6.8(新設)	FL5、アルミパネル t6 アルミ外額縁、アルミ水切、可動網戸	FW6.8	FW6.8	
附属金物	アルミ水切 付属金物一式			付属金物一式	他付属金物一式	引き網戸 他付属金物一式	付属金物一式	
備 考								
符号・形式	AD1 引違い戸 [撤去]			AD2 片開き戸 [既存のまま]	AD3 FIX窓付片引き戸 [撤去]	AD4 両開き戸 [撤去]	AD5 片開き戸 [撤去]	
場所・数量	浴室 1			食堂 1	宿直室浴室 1	屋上出口 1	屋上出口 1	
姿 図								
材質・仕上	アルミ			アルミ	アルミ	アルミフラッシュ	アルミフラッシュ	
見 込	70			45	70	70	70	
硝 子	F4、アルミパネル t6			F4、アルミパネル t6	PW6.8	PW6.8	PW6.8	
附属金物	アルミ水切 他付属金物一式			空錠、丁番、ドアチェック 他付属金物一式	付属金物一式	シリンダー付きモノロック(両面シリンダー)、丁番、あげ落し ドアークローザー、戸当り、アルミ額縁、アルミ水切 他付属金物一式	シリンダー付きモノロック(両面シリンダー)、丁番 ドアークローザー、戸当り、アルミ額縁、アルミ水切 他付属金物一式	
備 考	アルミガラリ				アルミガラリ			
年 度	設計年月	設計業務名	工事名称	図面名称	縮尺	建築士法第20条第1項に基づく表示	独立行政法人 国立高等専門学校機構 久留米工業高等専門学校	図面番号
令和7年度	令和7年7月	久留米工業高専寄宿舎改修設計業務	久留米工業高専寄宿舎改修その他工事	建具表(2)(改修前)	A1：1/50 A3：1/100	株式会社 手島建築設計事務所 福岡本社 TEL 092-522-5311 東京都港区芝1丁目13番16号 FAX 092-522-5183 一級建築士事務所 福岡県知事登録 第1-11499号 一級建築士 国土交通大臣登録 第350116号 野田 康広	事務部長 総務課長 総務課長補佐 係長 担当	A-55











符号・形式	 引違い戸	[撤去]	 FIXランマ付両開き戸+FIX窓	[既存のまま]	 両開き戸	[撤去]	 片開き戸	[扉のみ撤去]	 片開き戸	[扉のみ撤去]	 片開き戸	[扉のみ撤去]
場所・数量	食堂	1	玄関	1	厨房入口	1	1階 廊下	1	2階 廊下	1	2階 廊下・3,4階 屋上出口	3
姿 図												
材質・仕上	アルミ		スチール SOP		スチール SOP		スチール SOP		スチール SOP		スチール SOP	
見 込	70		85		85		85		85		85	
硝 子	PW6.8、アルミパネル t6		FL3（ドア部：FL5）		F4		F4		F4		F4	
附属金物	付属金物一式		フロアヒンジ（ストッパー付）、シリンダー錠		モノロック（片面サムターン）、丁番		モノロック（片面サムターン）、丁番		モノロック（片面サムターン）、丁番		モノロック（片面サムターン）、丁番	
			押板、フランス落とし		ドアチェック、フランス落とし		ドアチェック、フランス落とし		ドアチェック		ドアチェック	
			他付属金物一式		他付属金物一式		他付属金物一式		他付属金物一式			
備 考												
符号・形式	 片開き戸	[既存のまま]	 親子開き戸	[撤去]	 親子開き戸	[撤去]	 親子開き網戸	[撤去]	 片開き戸	[扉のみ撤去]	 親子開き戸	[枠共撤去]
場所・数量	ファン室	1	食品庫	1	厨房	1	厨房廊下	1	寮室・休憩室	87	2階 集会室・2階 倉庫	2
姿 図												
材質・仕上	スチール SOP		スチール SOP		スチール SOP		スチール SOP		軽量スチール SOP		軽量スチール SOP	
見 込	85		85		85				110		110	
硝 子	PW6.8		F4		FL3		—		F4		F4	
附属金物	モノロック（片面サムターン）		モノロック（片面サムターン）、丁番		モノロック（片面サムターン）、丁番		丁番、空錠		モノロック（片面サムターン）、丁番		モノロック（片面サムターン）、丁番	
	丁番、ドアチェック		ドアチェック、フランス落とし		ドアチェック、フランス落とし		付属金物一式		ドアチェック		ドアチェック、フランス落とし	
	他付属金物一式		他付属金物一式		他付属金物一式				他付属金物一式		他付属金物一式	
備 考									スチールガラリ（開閉装置付）		スチールガラリ（開閉装置付）	
符号・形式	 片開き戸	[H20年施工範囲 既存のまま]	 片開き戸	[撤去]	 片開き戸	[扉のみ撤去]	 片開きハンガー戸	[既存のまま]	 片開き戸	[H20年施工範囲 既存のまま]	 片引きフラッシュ戸	[枠共撤去]
場所・数量	留学生用多目的室・シャワー室・宿直室	4	従業員トイレ	2	脱衣室	1	事務室	1	留学生用捕食室	1	宿直室	1
姿 図												
材質・仕上	軽量スチール SOP		軽量スチール SOP		軽量スチール SOP		軽量スチール SOP		軽量スチール SOP		メラミン化粧合板フラッシュ	
見 込	110		110		110		90		130		扉見込：33	
硝 子	F4		F4		F4		FL3		FL3		F4	
附属金物	モノロック（片面サムターン）、丁番		モノロック（片面サムターン）、丁番		モノロック（片面サムターン）、丁番		付属金物一式		シリンダー錠、丁番		引き手、数居レール、戸車	
	ドアチェック		ドアチェック		ドアチェック				ドアチェック		他付属金物一式	
	他付属金物一式		他付属金物一式		他付属金物一式				他付属金物一式			
備 考	アルミガラリ		アルミガラリ				アルミガラリ					
符号・形式	 引違い戸+FIX窓	[撤去]	 パーティション	[H20年施工範囲 既存のまま]	 パーティション	[撤去]	 パーティション	[撤去]	 パーティション	[撤去]		
場所・数量	2階 集会室	1	1階 多目的コーナー	1	2階 多目的室	1	3,4階 多目的室	2	トイレ2	1		
姿 図												
材質・仕上	木製 CL		スチール焼付け塗装		スチール焼付け塗装				スチール焼付け塗装			
見 込	扉見込：33		80		80				80			
硝 子	F4		F4		F4				F4			
附属金物	握込引手、レール、戸車		付属金物一式		モノロック（内部空錠）、丁番、ドアチェック、フランス落とし				付属金物一式			
	他付属金物一式				他付属金物一式							
備 考												
年 度	設計年月	設計業務名	工事名称	図面名称	縮尺	建築士法第20条第1項に基づく表示	独立行政法人 国立高等専門学校機構 久留米工業高等学校					図面番号
令和7年度	令和7年7月	久留米工業高専寄宿舎改修設計業務	久留米工業高専寄宿舎改修その他工事	建具表(3) (改修前)	A1：1/50 A3：1/100	株式会社 手島建築設計事務所 福岡本社 TEL 092-522-5311 東京都港区芝1丁目13番16号 FAX 092-522-5183 一級建築士事務所 福岡県知事登録 第1-11499号 一級建築士 国土交通大臣登録 第350116号 野田 康広	事務部長	総務課長	総務課長補佐	係長	担当	A-56

符号・形式	 パーティション			[撤去]	 防火戸付き防火シャッター(常閉防火戸)			[撤去]	 防火戸付き防火シャッター(常閉防火戸)			[撤去]	 可動間仕切			[撤去]							
場所・数量	1階 多目的コーナー			1	2,3,4階 階段室1			3	2階 階段室2			1	2階 集会室			1							
姿 図																							
材質・仕上	スチール焼付け塗装				スチール SOP				スチール SOP				表面材:スチール鋼板t0.8 焼付塗装 裏打合板t4 グラスウール充填										
見 込	80				-				-				50										
硝 子	F4				-				-				-										
附属金物	モノロック(内部空錠)、丁番、ドアチェック 他付属金物一式				付属金物一式				付属金物一式				付属金物一式										
備 考					シャッターケース				シャッターケース														
符号・形式	 ステンレス製三方枠			[既存のまま]	 トイレブース			[撤去]	 アルミガラリ			[既存のまま]	 アルミガラリ			[撤去]	 アルミガラリ			[既存のまま]			
場所・数量	捕食室・トイレ2			4	トイレ2			1	厨房			4	換気塔			2	ファン室			1			
姿 図																							
材質・仕上	ステンレス				メラミン化粧板				アルミ				アルミ				アルミ						
見 込	-				40				70				70				70						
硝 子	-				-				-				-				-						
附属金物					付属金物一式																		
備 考																							
符号・形式																							
場所・数量																							
姿 図																							
材質・仕上																							
見 込																							
硝 子																							
附属金物																							
備 考																							
姿 図																							
材質・仕上																							
見 込																							
硝 子																							
附属金物																							
備 考																							
年 度	設計年月	設計業務名			工事名称			図面名称			縮尺			建築士法第20条第1項に基づく表示			独立行政法人 国立高等専門学校機構 久留米工業高等専門学校					図面番号	
令和7年度	令和7年7月	久留米工業高専寄宿舎改修設計業務			久留米工業高専寄宿舎改修その他工事			建具表(4)(改修前)			A1:1/50 A3:1/100			株式会社 手島建築設計事務所 福岡本社 TEL 092-522-5311 東京都港区芝1丁目13番16号 FAX 092-522-5183 一級建築士事務所 福岡県知事登録 第1-11499号 一級建築士 国土交通大臣登録 第350116号 野田 康広			事務部長	総務課長	総務課長補佐	係長	担当	A-57	

符号・形式	[新設・カバー工法]		[新設・カバー工法]		[新設・カバー工法]		[新設・カバー工法]					
場所・数量	寮室・2,3,4階 多目的室 42		留学生補食室 1		1階 寮室(シャワー・WC) [123] 1		補食室・洗濯室 3					
姿 図												
材質・仕上	アルミ [カバー工法]		アルミ [カバー工法]		アルミ [カバー工法]		アルミ [カバー工法]					
見 込	70		70		70		70					
硝 子	複層ガラス (FL5+A6+FL6)		複層ガラス (FL5+A6+FL5)、アルミパネル t6		複層ガラス (FL5+A6+FL6)、アルミパネル t6		複層ガラス (FL5+A6+FL6)					
附属金物	サッシストッパー、他付属金物一式		他付属金物一式		他付属金物一式		サッシストッパー、他付属金物一式					
備 考												
符号・形式	[新設・カバー工法]		[新設・カバー工法]		[新設・カバー工法]		[新設・カバー工法]					
場所・数量	留学生シャワー室・多目的トイレ 1		1~4階 トイレ1 4		浴室 1		事務室 1					
姿 図												
材質・仕上	アルミ [カバー工法]		アルミ [カバー工法]		アルミ [カバー工法]		アルミ [カバー工法]					
見 込	70		70		70		70					
硝 子	複層ガラス (FL5+A6+FL6)、アルミパネル t6		複層ガラス (FL5+A6+FL5)		複層ガラス (F4+A6+FL5)、アルミパネル t6		複層ガラス (FL5+A6+FL5)					
附属金物	サッシストッパー、他付属金物一式		アルミ水切 サッシストッパー、他付属金物一式		アルミ水切 他付属金物一式		アルミ水切 他付属金物一式					
備 考					既存目隠しフェンス:アルミ製 W5,650×H1,300(撤去・再取付)※ブラケットにて150mm跳出							
符号・形式	[新設・カバー工法]		[新設・カバー工法]		[新設・カバー工法]		[新設・カバー工法]					
場所・数量	中庭 1		1階 廊下 1		階段1 4		2階 シャワー・トイレ 1					
姿 図												
材質・仕上	アルミ [カバー工法]		アルミ [カバー工法]		アルミ [カバー工法]		アルミ [カバー工法]					
見 込	70		70		70		70					
硝 子	複層ガラス (FL5+A6+FL6)		複層ガラス (FL5+A6+FL5)		複層ガラス (FL5+A6+FL5)		複層ガラス (FL5+A6+FL5)、アルミパネル t6					
附属金物	アルミ水切 サッシストッパー、他付属金物一式		アルミ水切 サッシストッパー、他付属金物一式		アルミ水切 サッシストッパー、他付属金物一式		アルミ水切 サッシストッパー、他付属金物一式					
備 考												
符号・形式	[新設・カバー工法]		[新設・カバー工法]		[新設・カバー工法]		[新設・カバー工法]					
場所・数量	1階 階段2 1		1,2階 廊下 2		1階 脱衣室・2階 洗面・洗濯室 2		トイレ 1					
姿 図												
材質・仕上	アルミ [カバー工法]		アルミ [カバー工法]		アルミ [カバー工法]		アルミ [カバー工法]					
見 込	70		70		70		70					
硝 子	複層ガラス (FL5+A6+FL5)、複層ガラス (PW6.8+A6+FL5)		複層ガラス (FL5+A6+FL5)、複層ガラス (PW6.8+A6+FL5)		複層ガラス (FL5+A6+FL5)		複層ガラス (FL5+A6+FL5)					
附属金物	付属金物一式		サッシストッパー(2Fのみ設置)、他付属金物一式		サッシストッパー(2Fのみ設置)、他付属金物一式		他付属金物一式					
備 考					ガラス面:目隠しフィルム貼(別途工事)		ガラス面:目隠しフィルム貼(別途工事)					
年 度	設計年月	設計業務名	工事名称	図面名称	縮尺	建築士法第20条第1項に基づく表示	独立行政法人 国立高等専門学校機構 久留米工業高等専門学校		図面番号			
令和7年度	令和7年7月	久留米工業高専寄宿舎改修設計業務	久留米工業高専寄宿舎改修その他工事	建具表(1)(改修後)	A1: 1/50 A3: 1/100	株式会社 手島建築設計事務所 福岡本社 TEL 092-522-5311 東京都港区芝1丁目13番16号 FAX 092-522-5183 一級建築士事務所 福岡県知事登録 第1-11499号 一級建築士 国土交通大臣登録 第350116号 野田 康広	事務部長	総務課長	総務課長補佐	係長	担当	A-58

符号・形式	[新設]  FIXランマ付引違い窓+親子開き戸			[カバー工法]  FIXランマ付引違い窓			[新設]  FIX窓			[新設]  引違い窓			[カバー工法]  引違い窓+FIX窓			[カバー工法]  引違い窓+FIX窓		
場所・数量	2階 寮室7[244]・寮室8[242]			2階 多目的スペース			2階 多目的スペース			ポンプ室			1階 廊下			1階 廊下		
姿 図																		
材質・仕上	アルミ			アルミ [カバー工法]			アルミ製			アルミ [カバー工法]			アルミ [カバー工法]			アルミ [カバー工法]		
見 込	70			70			70			70			70			70		
硝 子	複層ガラス(PW6. 8+A6+Low-E5)			複層ガラス(PW6. 8+A6+Low-E5)			複層ガラス(PW6. 8+A6+Low-E5)			複層ガラス(PW6. 8+A6+FL5)			複層ガラス(PW6. 8+A6+FL5)			複層ガラス(PW6. 8+A6+FL5)		
附属金物	片開扉：電気錠 サッシストッパー、他付属金物一式			引き網戸 サッシストッパー、他付属金物一式			引き網戸 他付属金物一式			アルミ水切 他付属金物一式			引違い用シンダー縁錠、他付属金物一式			引違い用シンダー縁錠、他付属金物一式		
備 考	ガラス面：飛散防止フィルム貼(別途工事)			ガラス面：飛散防止フィルム貼(別途工事)			ガラス面：飛散防止フィルム貼(別途工事)			ガラス面：飛散防止フィルム貼(別途工事)			ガラス面：飛散防止フィルム貼(別途工事)			ガラス面：飛散防止フィルム貼(別途工事)		
符号・形式	[カバー工法]  引違い窓			[新設]  両開き戸			[新設]  片開き戸			[新設]  引違い戸			[新設]  引違い戸			[新設]  点検扉		
場所・数量	2階 寮室1[245]・寮室2[243]・寮室3[241]			1 屋上出口			1 屋上出口			1 食堂			1 浴室			1 1F トイレ(脱衣室横)		
姿 図																		
材質・仕上	アルミ [カバー工法]			アルミフラッシュ			アルミフラッシュ			アルミ			アルミ			スチール製 SOP		
見 込	70			70			70			70			70			60		
硝 子	複層ガラス(PW6. 8+A6+Low-E5)			PW6. 8			PW6. 8			PW6. 8、アルミパネル t6			F4、アルミパネル t6			-		
附属金物	引き網戸 サッシストッパー、他付属金物一式 ※遮音 T-1			シリンダー付きモノロック (両面シリンダー)、丁番、あげ落し ドアークローザー、戸当り、アルミ額縁、アルミ水切 他付属金物一式			シリンダー付きモノロック (両面シリンダー)、丁番 ドアークローザー、戸当り、アルミ額縁、アルミ水切 他付属金物一式			付属金物一式			アルミ水切 他付属金物一式			平面ハンドル、戸当りゴム、旗丁番 他付属金物一式		
備 考	ガラス面：飛散防止フィルム貼(別途工事)												アルミガラリ					
符号・形式	 両開き戸			[新設]  片開き戸			[新設]  片開き戸			[新設]   片開き戸			[新設]  親子開き戸			[新設]  親子開き戸		
場所・数量	1 厨房入口			1 1階 廊下			1 2階 廊下			1 SD-5A: 2階 女子寮 多目的スペース / SD-5B: 3,4階 男子寮 学習室 ※SD-5A: 1か所 / SD-5B: 2か所			1 食品庫			1 厨房		
姿 図																		
材質・仕上	スチール DP			スチール DP			スチール DP			スチール DP			スチール DP			スチール DP		
見 込	85			85			85			85			85			85		
硝 子	F4			F4			F4			F4			F4			FL3		
附属金物	モノロック(片面サムターン)、丁番 ドアチェック、フランス落とし 他付属金物一式			両面シリンダー錠、丁番 ドアチェック、フランス落とし 他付属金物一式			両面シリンダー錠、丁番 ドアチェック 他付属金物一式			SD-5A: 両面シリンダー錠、丁番 / SD-5B: シリンダー本締錠(サムターン付) ドアチェック 他付属金物一式			モノロック(片面サムターン)、丁番 ドアチェック、フランス落とし 他付属金物一式			モノロック(片面サムターン)、丁番 ドアチェック、フランス落とし 他付属金物一式		
備 考				ガラス面：目隠しフィルム貼(2階のみ)(別途工事)			ガラス面：目隠しフィルム貼(2階のみ)(別途工事)			ガラス面：目隠しフィルム貼(2階のみ)(別途工事)			ガラス面：目隠しフィルム貼(2階のみ)(別途工事)			ガラス面：目隠しフィルム貼(2階のみ)(別途工事)		
符号・形式	 親子開き網戸			[新設]  片開き戸			[新設]   片開き戸			[新設]  片開き戸			[新設]  片開き戸			[塗装塗替]  片開き戸		
場所・数量	1 厨房廊下			1 寮室・休憩室			87 留学生用多目的室・シャワー室・植置室 3か所 LSD-3A: 教職員トイレ 1か所			2 従業員トイレ			2 脱衣室			1 留学生用補食室		
姿 図																		
材質・仕上	スチール DP			化粧鋼板			化粧鋼板			化粧鋼板			化粧鋼板			化粧鋼板		
見 込	-			110			110			110			110			130		
硝 子	-			F4			F4(LSD-3Aは除く)			-			F4			FL3		
附属金物	丁番、空錠 付属金物一式			モノロック(片面サムターン)、丁番 ドアチェック 他付属金物一式			モノロック(片面サムターン)、丁番 ドアチェック 他付属金物一式			モノロック(片面サムターン)、丁番 ドアチェック 他付属金物一式			モノロック(片面サムターン)、丁番 ドアチェック 他付属金物一式			レバーハンドル、室内側：サムターン錠(室外側空錠) ドアチェック 他付属金物一式		
備 考				スチールガラリ(開閉装置付)			アルミガラリ(LSD-3Aは除く)			アルミガラリ			アルミガラリ			アルミガラリ		
年 度	設計年月	設計業務名		工事名称		図面名称		縮尺	建築士法第20条第1項に基づく表示				独立行政法人 国立高等専門学校機構 久留米工業高等専門学校				図面番号	
令和7年度	令和7年7月	久留米工業高専寄宿舎改修設計業務		久留米工業高専寄宿舎改修その他工事		建具表(2)(改修後)		A1: 1/50 A3: 1/100	株式会社 手島建築設計事務所 福岡本社 TEL 092-522-5311 東京都港区芝1丁目13番16号 FAX 092-522-5183 一級建築士事務所 福岡県知事登録 第1-11499号 一級建築士 国土交通大臣登録 第350116号 野田 康広				事務部長	総務課長	総務課長補佐	係長	担当	A-59

符号・形式		SS 2 防火戸付き防火シャッター（常閉防火戸）		[新設]		SS 3 防火戸付き防火シャッター（常閉防火戸）		[新設]		AG 2A アルミガラリ		[新設]		P 3 パーティション		[新設]		AW 10 室内用内窓（引違い）		[新設]					
場所・数量		2, 3, 4階 階段室1		3		2階 階段室2		1		換気塔		1		2階 多目的室		1		2階 寮室4[248]（女子寮）・寮室6[246]（女子寮）		2					
姿 図																									
材質・仕上		スチール DP				スチール DP				アルミ				スチール焼付け塗装				アルミ							
見 込		—				—				70				40				70							
硝 子		—				—				一部アルミパネル				F4				複層ガラス（FL5+A6+FL5）							
附属金物		—				—				—				モノロック（内部空錠）、丁番、ドアチェック、フランス落とし				サッシストッパー、他付属金物一式							
備 考		シャッターケース				シャッターケース				—				他付属金物一式				ガラス面 目隠しフィルム貼（別途工事）							
符号・形式		AW 102 室内用内窓（引違い）		[新設]		LSD 101 片開き戸		[枠共新設]		LSD 102 片開き戸		[扉のみ新設]		LSD 103 両開き戸		[新設]		LSD 104 親子開き戸		[新設]					
場所・数量		2階 寮室5[247]（女子寮）		1		2階 寮室（女子）[241～248]		8		3階 寮室（2人）[300]		1		4階 災害物品庫		1		3, 4階 学習室		2					
姿 図																									
材質・仕上		アルミ				化粧鋼板				化粧鋼板				化粧鋼板				化粧鋼板							
見 込		70				110				110				110				110							
硝 子		複層ガラス（FL5+A6+FL5）				FW t6.8				FW t6.8				—				FW t6.8							
附属金物		サッシストッパー、他付属金物一式				レバーハンドル、シリンダー本締錠（サムターン付）				レバーハンドル、シリンダー本締錠（サムターン付）				レバーハンドル、シリンダー本締錠（サムターン付）				レバーハンドル、シリンダー本締錠（内部側空錠）							
備 考		ガラス面 目隠しフィルム貼（別途工事）				他付属金物一式				他付属金物一式				他付属金物一式				他付属金物一式							
符号・形式		LSD 107 片開き戸		[新設]		LSD 108 片開き戸		[新設]		LSD 109 片引込み戸		[新設]		LSD 110 片引き戸		[新設]		AG 2B アルミガラリ		[新設]					
場所・数量		1階 トイレ		1		1階 留学生シャワー室・2階 シャワー・トイレ		5		1階 寮室（シャワー・WC）[123]		1		1階 宿直室		1		2階 洗面・洗濯室		1					
姿 図																									
材質・仕上		化粧鋼板				化粧鋼板				化粧鋼板				化粧鋼板				アルミ							
見 込		110				110				120				120				70							
硝 子		FL4				FL4				FL4				FL4				—							
附属金物		レバーハンドル、空錠 他付属金物一式				レバーハンドル、室内側サムターン錠（室外側 空錠） 他付属金物一式				SUS製引手 L=300、シリンダー本締錠（サムターン付） 自閉装置（ストップ付） 他付属金物一式				SUS製引手 L=300、内部サムターン錠、自閉装置（ストップ付） 他付属金物一式				SUS製引手 L=300、空錠、自閉装置（ストップ付） 他付属金物一式							
備 考		—				—				—				—				—							
符号・形式		TB 102 トイレブース		[新設]		TB 103 トイレブース		[新設]		■ 建具共通事項				■ 工事区分				■ 建具符号凡例		■ ガラス凡例					
場所・数量		2階 シャワー・トイレ		1		2階 シャワー・トイレ（SK）		1		・ 明示のない事項は、特記仕様書及び共通仕様書に依る。 ・ マスターキーの製作（3本）を行う。 ・ W寸法は特記なき限り有効開口寸法。 ・ ガリでダクト付きは防鳥網（10×10）、ダクト無しは防虫網を設置。 ・ FH、AH、DCの閉鎖装置は原則ストップ有り。両開き戸は子扉共閉鎖装置を取付。 ・ 防火戸はストップ無し。防火戸の親子、両開き戸は、閉鎖順位調整器付召合せとする。 ・ 煙感知連動シャッターは、電動式、煙感知器連動、手動操作併用。 ・ 危険防止装置は、バッテリー式ではなく機械式とする。 ・ シャッター電動スイッチは、鍵付き（同一）とする。 ・ 扉部が柱、壁等に当たる箇所は、床付戸当たりを設ける事。 ・ 建具金物、付属品、ガラス、塗装等は見本等を提出し監理者の承認の上製作すること。 ・ 寸法、枠見込み等は、納まり・タイル割等を検討の上調整した施工図を提出し、承認の上施工のこと。 ・ ガラス留めシーリング材は、シリコン系とする。 ・ シリンダー錠は、原則サムターン付とし、詳細は施工図を提出の上監理者の承認を受けること。 ・ 形状で左右反転、開き勝手反転、微細な相違等は同符号で記載。 ・ 施工時は施工図を提出の上監理者の承認を受けること。 ・ グランドマスターは特記による。 ・ 付属金物で特記なき金物も 機能上必要なのは全て本工事に含むものとする。 ・ 木製建具の合板、集成材及び単板複層材はF★★★材を使用すること。 ・ ドアチェックは特記なき限り室内側に取り付けること。 ・ 特別防火設備、防火設備は、全て認定品とする。				・ 一次側電源（電気工事） シャッター（建築-電気） シャッターボックス シャッター用モーター 制御線 操作スイッチ （工事区分） 電気錠（建築-電気） ハブ カードリーダー ※カードリーダーまでの一次側配管内通線は電気工事とする。 カードリーダー以降からの配管、通電金具、電気錠までを建築工事とする。 ・ 電気錠は、瞬時通電解除型（パニックオープン形式）とする。 ・ 電気錠設置箇所は、非常時及び停電時においてもサムターンにより開錠可能な構造とする。				■ 建具符号凡例 SD : スチール製扉 AD : アルミ製扉 LSD : 軽量スチール製扉 WD : 木製扉 AW : アルミ製窓 SS : スチール製シャッター AG : アルミ製ガラリ SDW : スライディングウォール P : パーティション TB : トイレブース SF : ステンレス製三方枠 特 : 特定防火設備 防 : 防火設備		■ ガラス凡例 FL : フロート板ガラス F : 型板ガラス PW : 網入り磨き板ガラス FW : 網入り型板ガラス T : 強化板ガラス A : 中空層 ■ 目隠しフィルム貼（別途工事）					
年 度		設計年月		設計業務名		工事名称		図面名称		縮尺		建築士法第20条第1項に基づく表示		独立行政法人 国立高等専門学校機構 久留米工業高等専門学校		図面番号									
令和7年度		令和7年7月		久留米工業高専寄宿舎改修設計業務		久留米工業高専寄宿舎改修その他工事		建具表(3) (改修後)		A1 : 1/50 A3 : 1/100		株式会社 手島建築設計事務所 福岡本社 TEL 092-522-5311 東京都港区芝1丁目13番16号 FAX 092-522-5183 一級建築士事務所 福岡県知事登録 第1-11499号 一級建築士 国土交通大臣登録 第350116号 野田 康広		事務部長 総務課長 総務課長補佐 係長 担当		A-60									

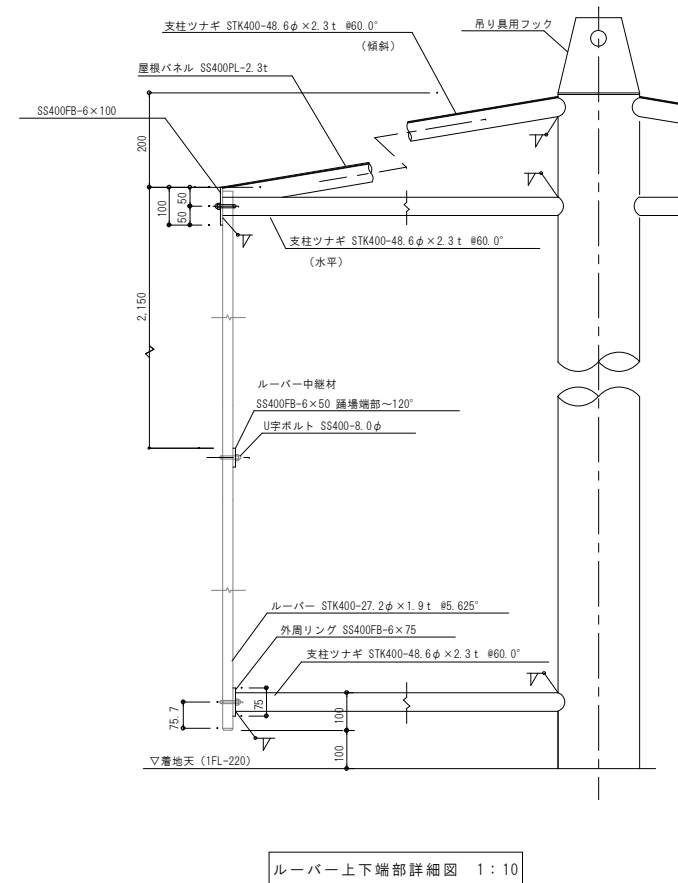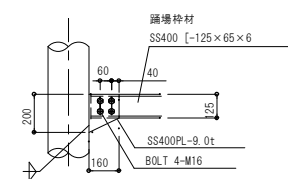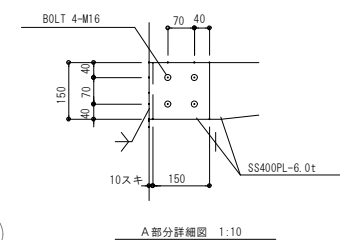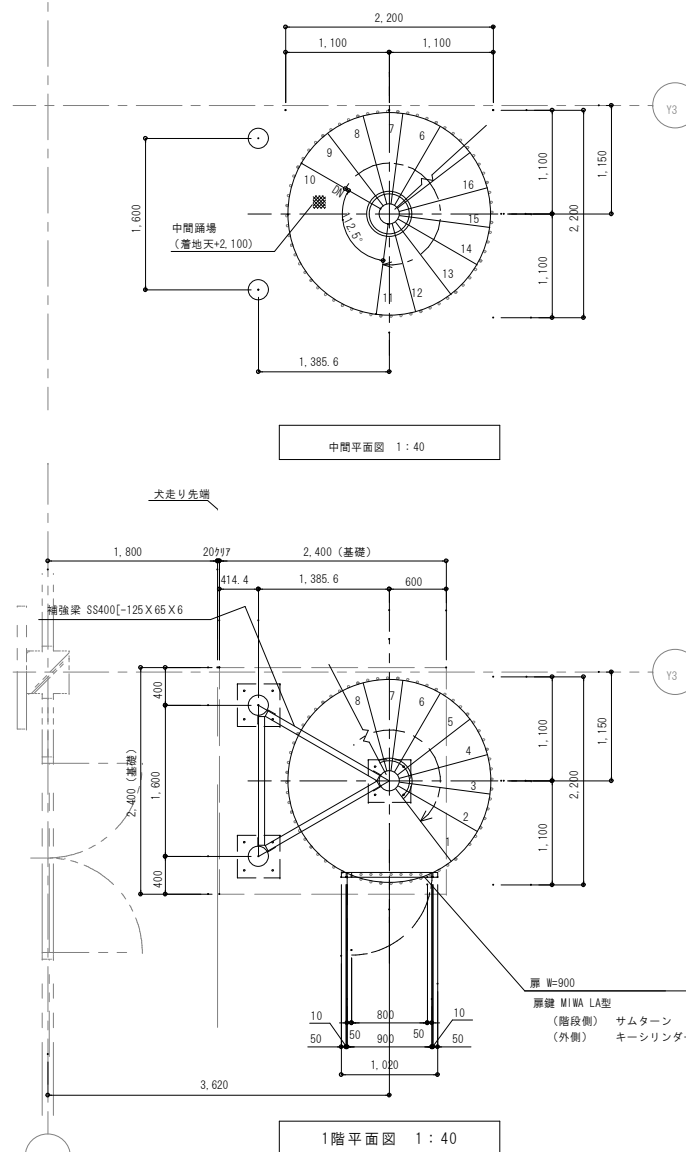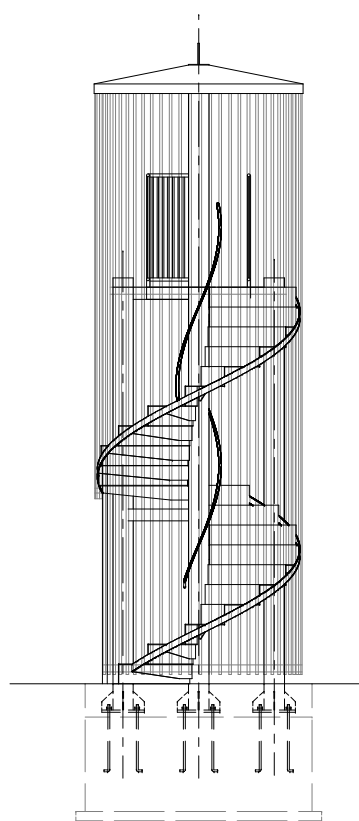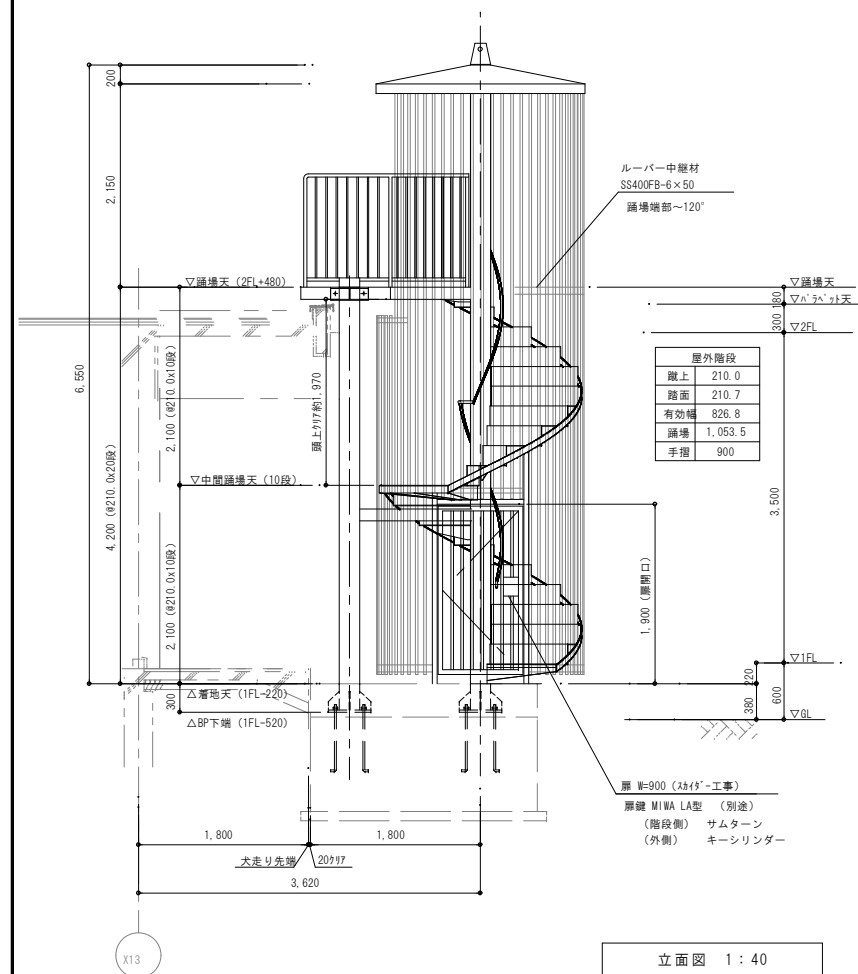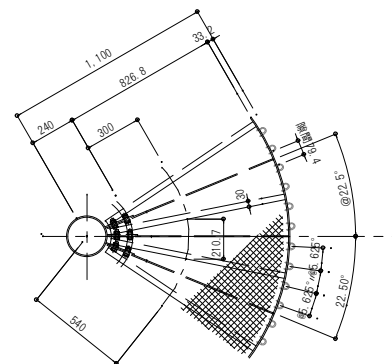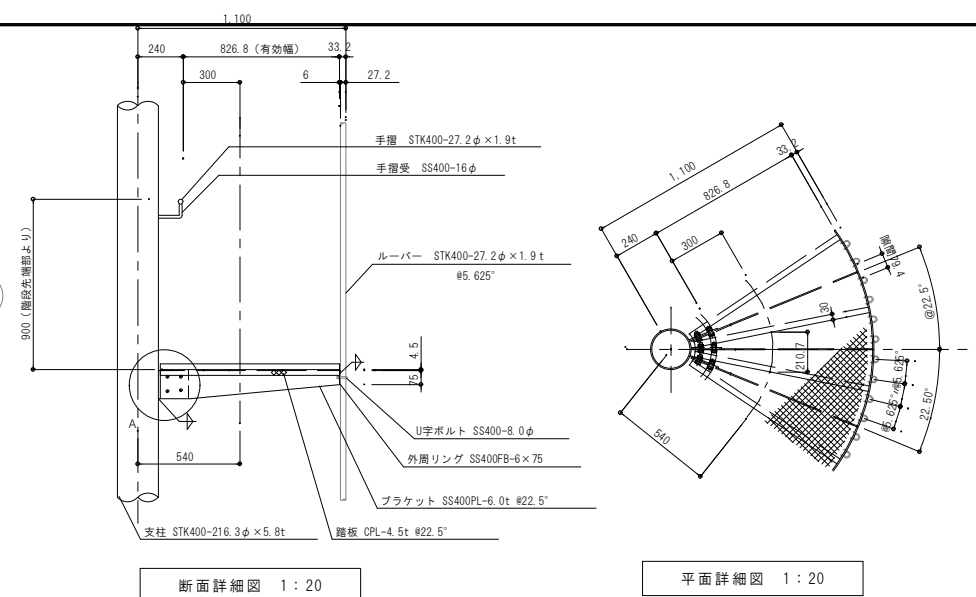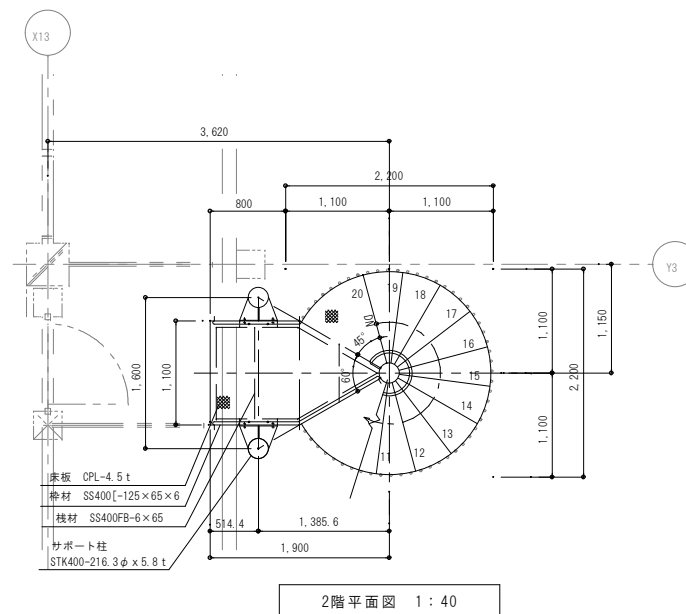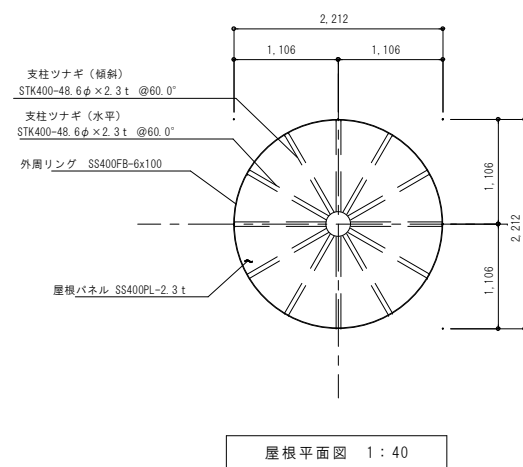

屋外螺旋階段 特記事項：

---







鉄部は溶融亜鉛メッキ処理（メッキ処理パイプは除く）とする

メッキ後の溶接部は、ローバー又は特殊エポキシ樹脂錆止め補修のこと

錆止塗装： 特殊エポキシ樹脂塗装（屋根・ルーバーのみ）

仕上塗装： ウレタン樹脂塗装（屋根・ルーバーのみ） 日塗より一色

年 度	設計年月	設計業務名	工事名称	図面名称	縮尺	建築士法第20条第1項に基づく表示	独立行政法人 国立高等専門学校機構 久留米工業高等専門学校				図面番号	
							事務部長	総務課長	総務課長補佐	係長		担当
令和7年度	令和7年7月	久留米工業高専寄宿舎改修設計業務	久留米工業高専寄宿舎改修その他工事	屋外階段詳細図(1)	A1：図示 A3：図示	株式会社 手島建築設計事務所 福岡本社 TEL 092-522-5311 東京都港区芝1丁目13番16号 FAX 092-522-5183 一級建築士事務所 福岡県知事登録 第1-11499号 一級建築士 国土交通大臣登録 第350116号 野田 康広						A-61

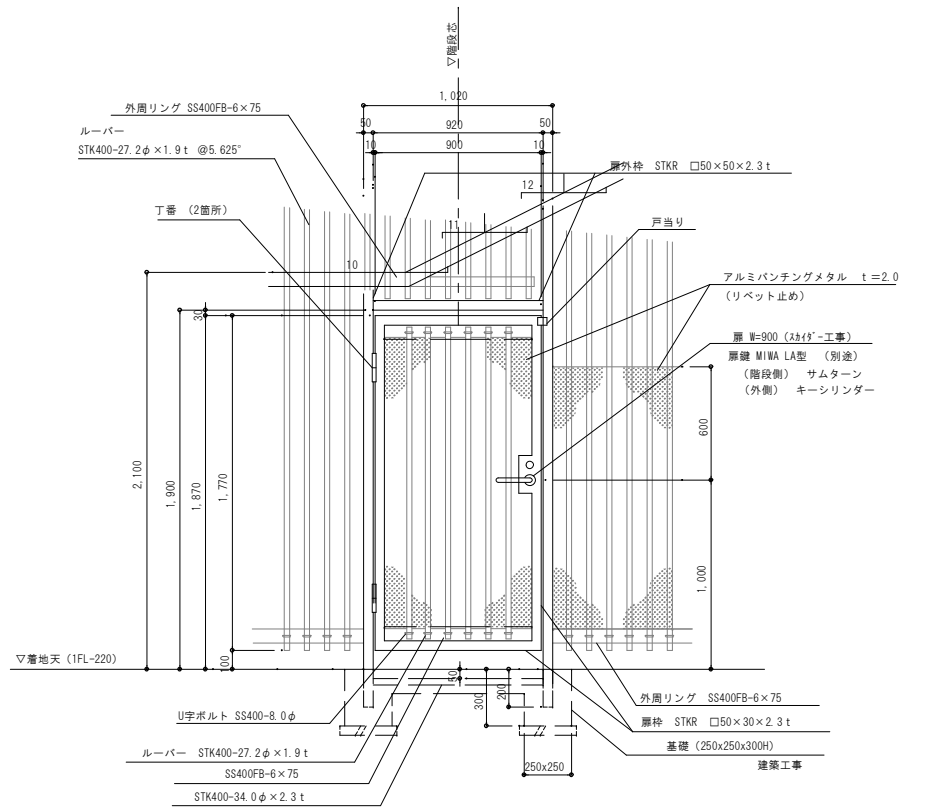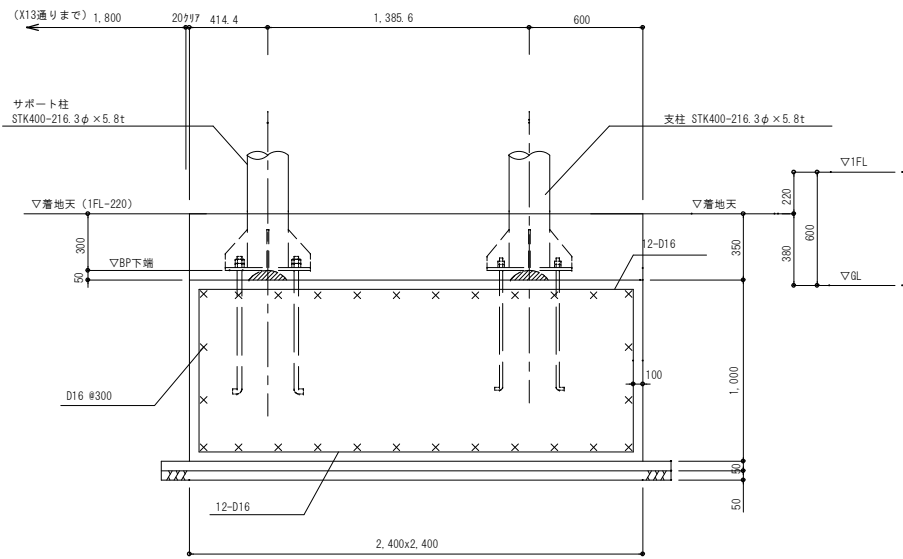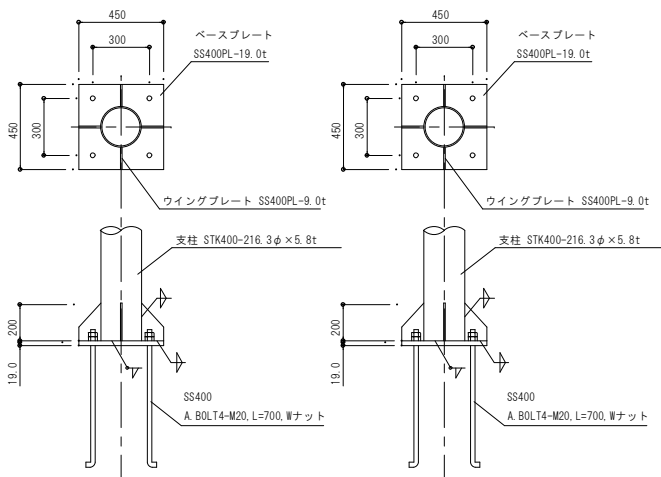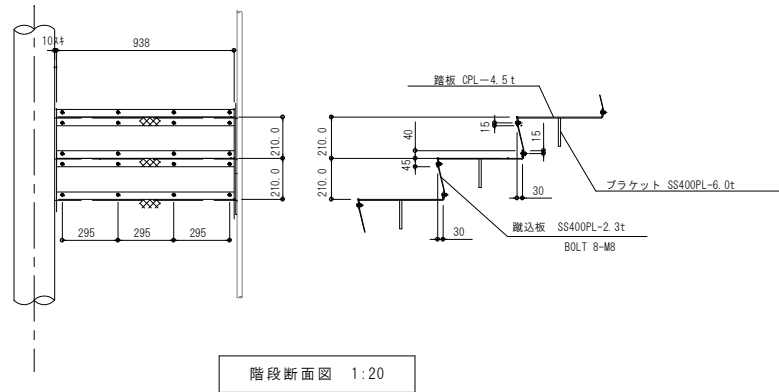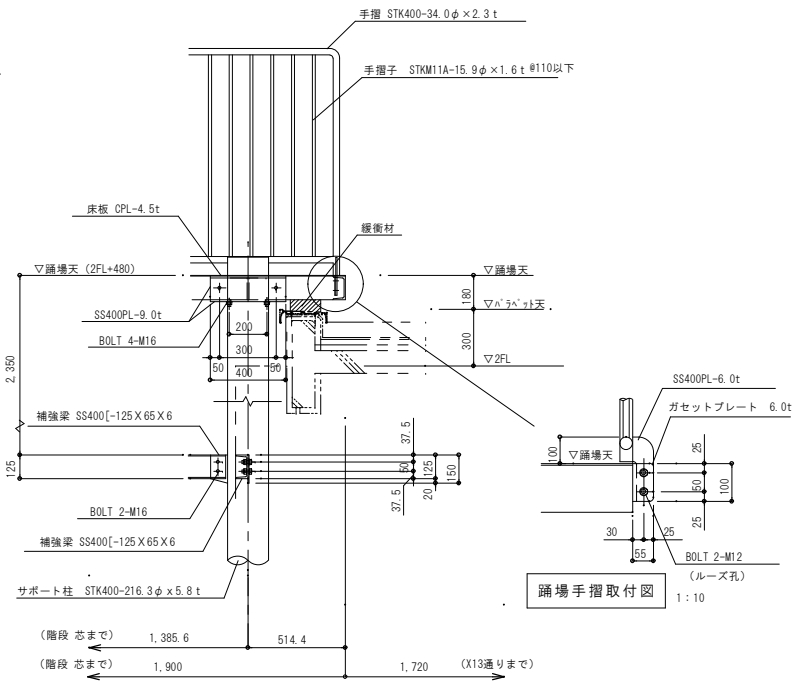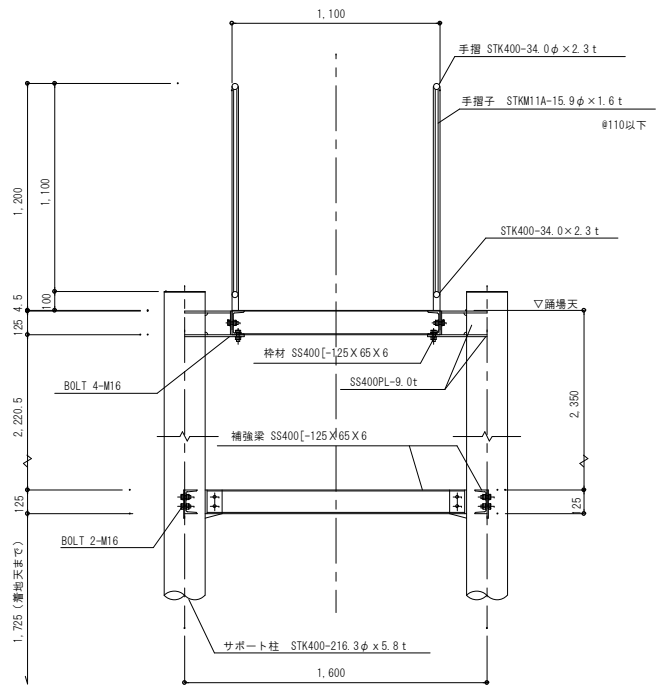

柱脚部詳細図 1:20

柱脚部詳細図 (サ\*ト柱) 1:20
















基礎詳細図 1:20

※基礎工事は建築工事とする

1階扉詳細図 1:20

年度	設計年月	設計業務名	工事名称	図面名称	縮尺	建築士法第20条第1項に基づく表示	独立行政法人 国立高等専門学校機構 久留米工業高等専門学校					図面番号
令和7年度	令和7年7月	久留米工業高専寄宿舎改修設計業務	久留米工業高専寄宿舎改修その他工事	屋外階段詳細図(2)	A1: 図示 A3: 図示	株式会社 手島建築設計事務所 福岡本社 TEL 092-522-5311 東京都港区芝1丁目13番16号 FAX 092-522-5183 一級建築士事務所 福岡県知事登録 第1-11499号 一級建築士 国土交通大臣登録 第350116号 野田 康広	事務部長	総務課長	総務課長補佐	係長	担当	A-62

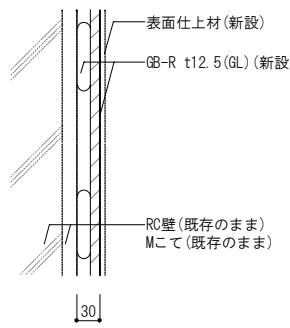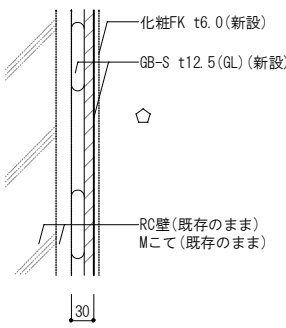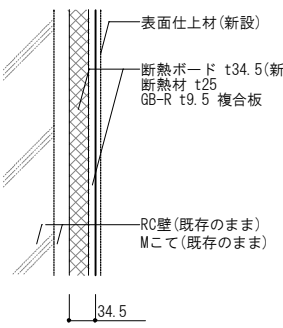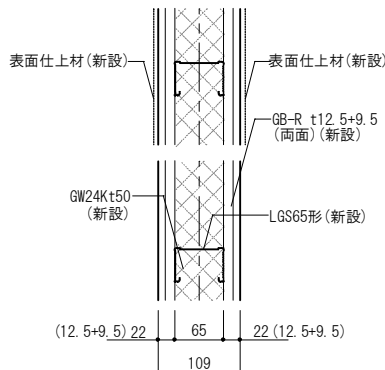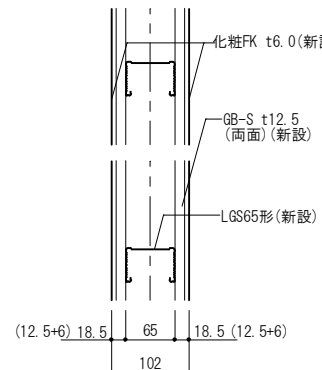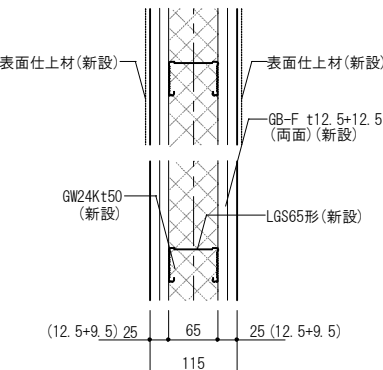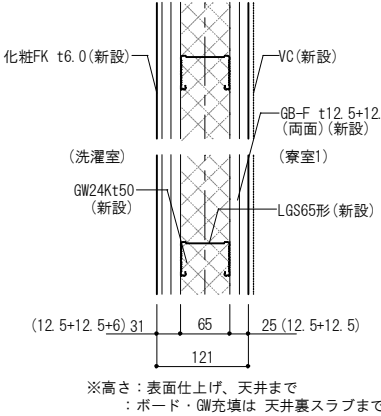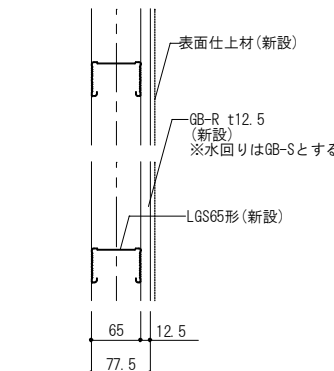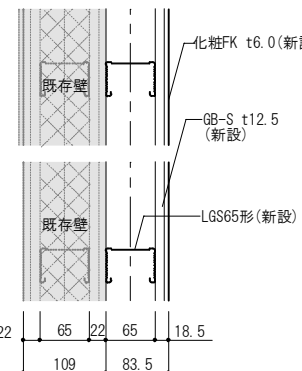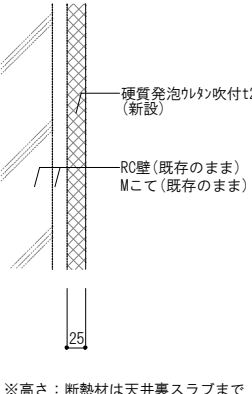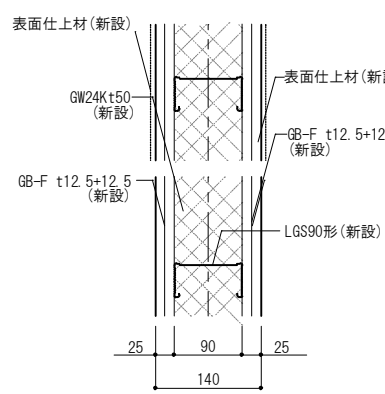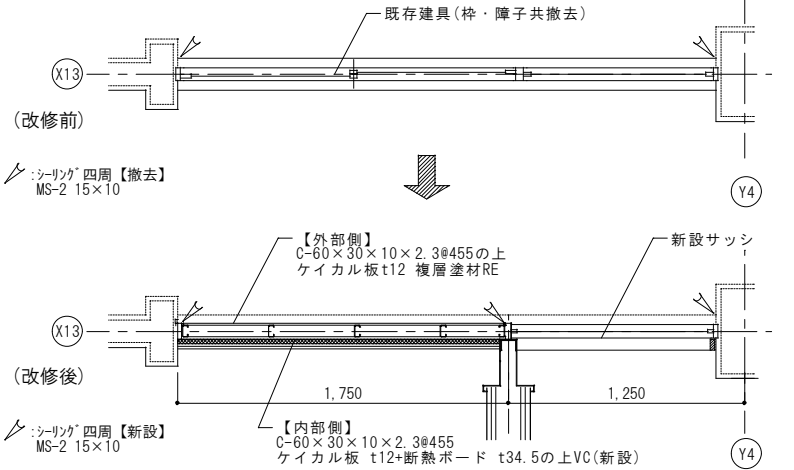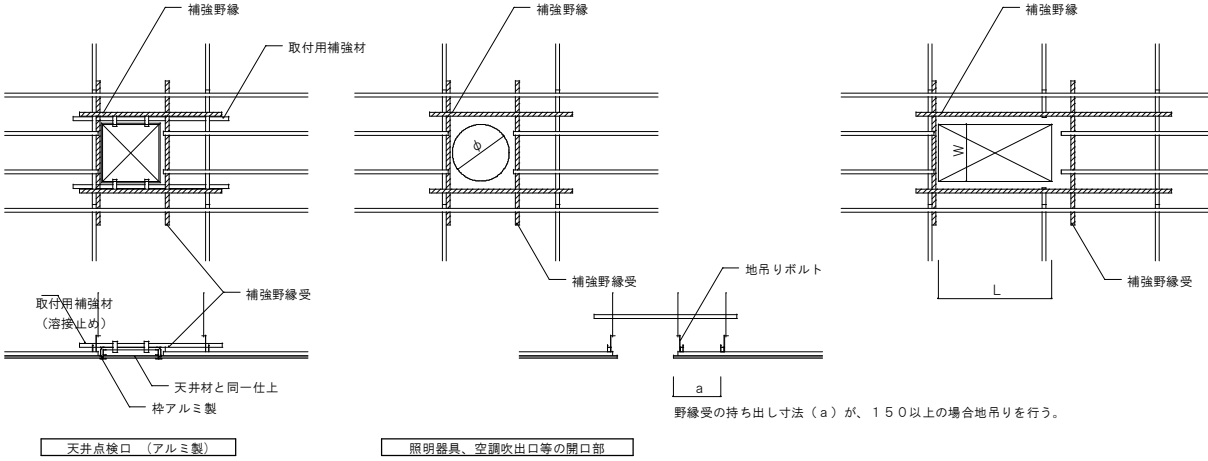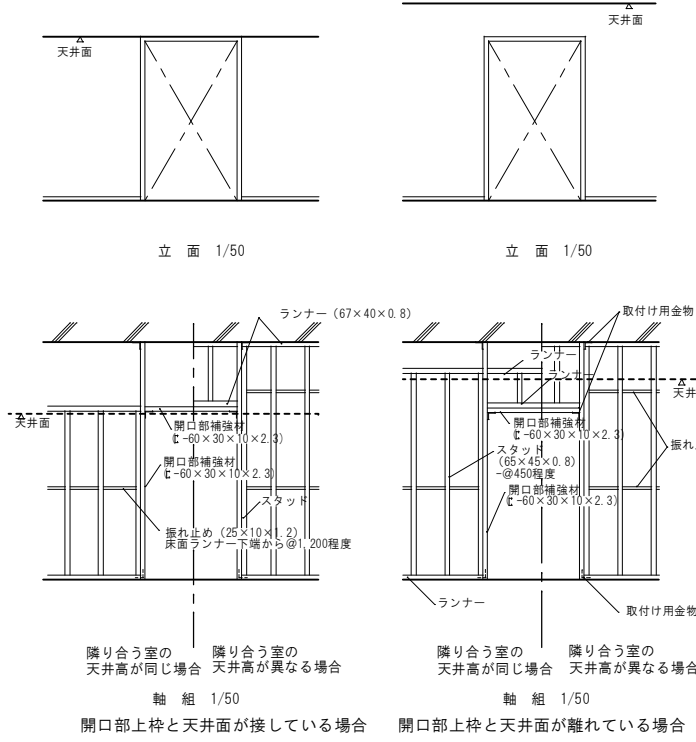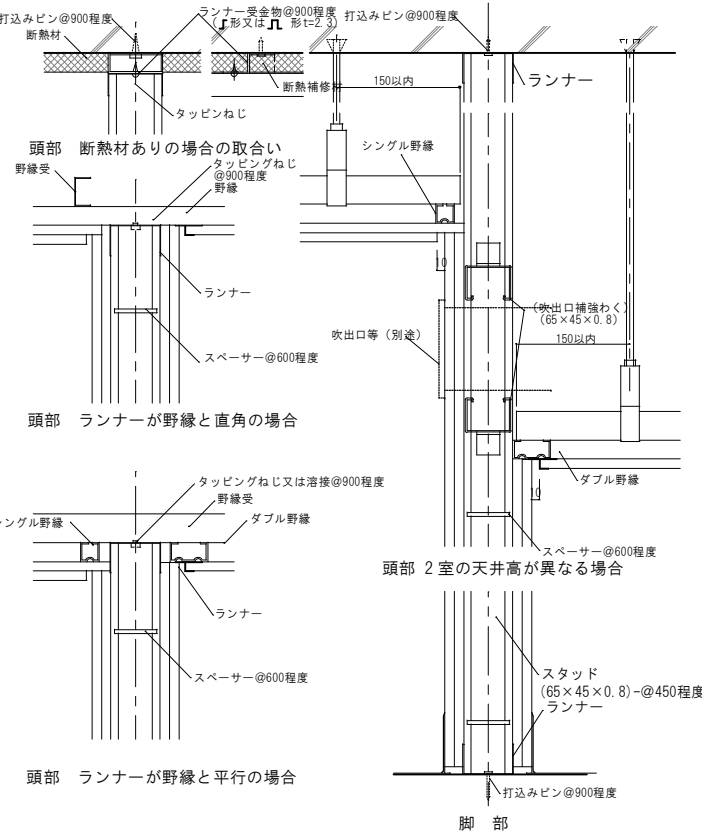

壁種別詳細図(改修後)		CW1A	1/5	CW1B (水回り対象室の場合)	1/5	CW2	1/5	W1 (各室間 遮音間仕切)	1/5	W2 (脱衣室・トイレ関係間仕切)	1/5	W3 (令114条間仕切壁)	1/5
<div>共通事項</div> <div>1. 表面仕上材は以下と仕上表による。(高さは天井まで) A 塗装(仕上表による) B VC C 化粧FK t6.0</div> <div>2. 令114条区画の壁は、四周耐火シール止めとする。</div> <div>2. 令114条区画の壁は、四周耐火シール止めとする。</div>			※高さ：天井まで		※高さ：天井まで		※高さ：天井まで ※柱型は除く		※高さ：表面仕上げ、天井まで ：ボード・GW充填は 天井裏スラブまで		※高さ：表面仕上げ、天井まで ：ボード・GW充填は 天井裏スラブまで		※高さ：表面仕上げ、天井まで ：ボード・GW充填は 天井裏スラブまで
W4 (2階 女子寮 洗濯室～寮室間)		1/5	W5 (PS等 片面張り)	1/5	W6 (1階 留学生シャワー室 既存LGS面)	1/5	天井裏 外壁面断熱	1/5	閉塞 W1 (改修後 留学生補食室)	1/5	閉塞 W2 (改修後 女子寮)		1/10
							※高さ：断熱材は天井裏スラブまで		※閉塞区画の外周境は、耐火シールW20とする。				
天井点検口・天井吹出口詳細図(参考図)							1/20	軽量鉄骨下地					1/5, 50
													
													
年度	設計年月	設計業務名	工事名称	図面名称	縮尺	建築士法第20条第1項に基づく表示	独立行政法人 国立高等専門学校機構 久留米工業高等専門学校					図面番号	
令和7年度	令和7年7月	久留米工業高専寄宿舎改修設計業務	久留米工業高専寄宿舎改修その他工事	雑詳細図(1)	A1：図示 A3：図示	株式会社 手島建築設計事務所 福岡本社 TEL 092-522-5311 東京都港区芝1丁目13番16号 FAX 092-522-5183 一級建築士事務所 福岡県知事登録 第1-11499号 野田 康広 一級建築士 国土交通大臣登録 第350116号	事務部長	総務課長	総務課長補佐	係長	担当	A-63	

洗面カウンター詳細図		ライニングカウンター詳細図		2階 女子寮洗濯室 ライニング詳細図		アルミジョイナー詳細図		上框詳細図(脱衣室)			
1/20		1/15		1/10		1/3		1/5			


サイン共通事項		階数表示	1/1	室名札 平付 詳細図		1/5																																										
<div>【サイン共通事項】</div> <div>書 体</div> <div>ピクトグラム</div> <div>材料加工</div> <div>その他</div>		<div><div>7カラム切文字t3.0 SOP塗</div><div>124</div><div>※書体等は打ち合わせによる</div></div>		<div>室名札 一覧表（撤去）</div> <div>室名札 一覧表（新設）</div> <div>※室名札設置位置は、現場監督員の指示に拠る。</div>																																												
ユニットシャワー参考図				1/30	ミニキッチン参考図		1/20																																									
<div>※TOTO(株) JSV0812UL / JSV0808UL TOTO(株) 同等品程度(参考)</div> <div>■0808タイプ / 0812タイプ</div> <div><div>※ドア設置必要寸法</div><div>平面図 1/30</div><div>A展開図 1/30</div><div>B展開図 1/30</div><div>C展開図 1/30</div><div>D展開図 1/30</div></div>				<div>参考仕様</div> <table><tr><th>名 称</th><th>仕 様・寸 法</th></tr><tr><td>天井パネル</td><td>化粧鋼板複合パネル(抗菌防カビ仕様・モール式)</td></tr><tr><td></td><td>点検口450角(絞り点検口・落下防止用紐付石膏ボード2枚貼り)</td></tr><tr><td>壁パネル</td><td>HQパネル</td></tr><tr><td>床パネル</td><td>FRPカラリ床(単色)</td></tr><tr><td>ドア枠</td><td>アルミアルマイト処理</td></tr><tr><td>ドアパネル</td><td>折戸 ドア脱着機構付 面材：型板ステンレ板 W800(有効開口幅 671mm)</td></tr><tr><td>シャワー水栓</td><td>TBV03433J型 壁付サーモスタットシャワー金具 (スパウトL70)</td></tr><tr><td>シャワーヘッド</td><td>スプレーシャワー ホース：L1600</td></tr><tr><td>シャワーハンガー</td><td>TH556F6型</td></tr><tr><td>照明</td><td>半球形照明(LEDランプ)</td></tr><tr><td></td><td>消費電力9W以下 60W相当 電球色</td></tr><tr><td></td><td>VVF1.6φ×20 L2.0m付</td></tr><tr><td>ジョイントボックス</td><td>エコノミージョイント WJ3107相当品</td></tr><tr><td>換気グリル</td><td>ABS樹脂 接続部外径φ99</td></tr><tr><td>給水エルボ(シャワー用)</td><td>青銅鋳物製 接続口 Rc1/2</td></tr><tr><td>給湯エルボ(シャワー用)</td><td>青銅鋳物製 接続口 Rc1/2</td></tr><tr><td>排水トラップ</td><td>ABS樹脂 封水深50mm 接続口 VP50受口</td></tr><tr><td>タオル掛け</td><td>ヘアーキャッチャー付 高圧洗浄対応</td></tr><tr><td>収納棚</td><td>ステンレスパイプ φ13 L300</td></tr><tr><td></td><td>コーナー収納棚2段</td></tr></table>			名 称	仕 様・寸 法	天井パネル	化粧鋼板複合パネル(抗菌防カビ仕様・モール式)		点検口450角(絞り点検口・落下防止用紐付石膏ボード2枚貼り)	壁パネル	HQパネル	床パネル	FRPカラリ床(単色)	ドア枠	アルミアルマイト処理	ドアパネル	折戸 ドア脱着機構付 面材：型板ステンレ板 W800(有効開口幅 671mm)	シャワー水栓	TBV03433J型 壁付サーモスタットシャワー金具 (スパウトL70)	シャワーヘッド	スプレーシャワー ホース：L1600	シャワーハンガー	TH556F6型	照明	半球形照明(LEDランプ)		消費電力9W以下 60W相当 電球色		VVF1.6φ×20 L2.0m付	ジョイントボックス	エコノミージョイント WJ3107相当品	換気グリル	ABS樹脂 接続部外径φ99	給水エルボ(シャワー用)	青銅鋳物製 接続口 Rc1/2	給湯エルボ(シャワー用)	青銅鋳物製 接続口 Rc1/2	排水トラップ	ABS樹脂 封水深50mm 接続口 VP50受口	タオル掛け	ヘアーキャッチャー付 高圧洗浄対応	収納棚	ステンレスパイプ φ13 L300		コーナー収納棚2段
名 称	仕 様・寸 法																																															
天井パネル	化粧鋼板複合パネル(抗菌防カビ仕様・モール式)																																															
	点検口450角(絞り点検口・落下防止用紐付石膏ボード2枚貼り)																																															
壁パネル	HQパネル																																															
床パネル	FRPカラリ床(単色)																																															
ドア枠	アルミアルマイト処理																																															
ドアパネル	折戸 ドア脱着機構付 面材：型板ステンレ板 W800(有効開口幅 671mm)																																															
シャワー水栓	TBV03433J型 壁付サーモスタットシャワー金具 (スパウトL70)																																															
シャワーヘッド	スプレーシャワー ホース：L1600																																															
シャワーハンガー	TH556F6型																																															
照明	半球形照明(LEDランプ)																																															
	消費電力9W以下 60W相当 電球色																																															
	VVF1.6φ×20 L2.0m付																																															
ジョイントボックス	エコノミージョイント WJ3107相当品																																															
換気グリル	ABS樹脂 接続部外径φ99																																															
給水エルボ(シャワー用)	青銅鋳物製 接続口 Rc1/2																																															
給湯エルボ(シャワー用)	青銅鋳物製 接続口 Rc1/2																																															
排水トラップ	ABS樹脂 封水深50mm 接続口 VP50受口																																															
タオル掛け	ヘアーキャッチャー付 高圧洗浄対応																																															
収納棚	ステンレスパイプ φ13 L300																																															
	コーナー収納棚2段																																															
ミニキッチン詳細図				1/30	<div>※LIXIL ミニキッチン DMK12LFW1G100R 同等品程度(参考)</div> <div>※扉不要。ビス孔キャップ留とする</div> <div>※排水トラップ以降の排水管、接続は機械設備工事とする</div> <div>※1次側配線・接続は電気設備工事とする</div> <div><div>製品寸法</div><div>(平面図)</div><div>製品寸法</div><div>(断面図)</div></div> <div>部材リスト</div> <table><tr><td>ミニキッチン扉タイプ90cm</td></tr><tr><td>ミニキッチン下台90cm</td></tr><tr><td>ミニキッチン上台90cm</td></tr><tr><td>W81/IH1口コンロ</td></tr><tr><td>ジョイントボックス</td></tr><tr><td>ステンレスシンク</td></tr><tr><td>2穴シングルレバー水栓</td></tr></table>			ミニキッチン扉タイプ90cm	ミニキッチン下台90cm	ミニキッチン上台90cm	W81/IH1口コンロ	ジョイントボックス	ステンレスシンク	2穴シングルレバー水栓																																		
ミニキッチン扉タイプ90cm																																																
ミニキッチン下台90cm																																																
ミニキッチン上台90cm																																																
W81/IH1口コンロ																																																
ジョイントボックス																																																
ステンレスシンク																																																
2穴シングルレバー水栓																																																
年 度	設計年月	設計業務名	工事名称	図面名称	縮尺	建築士法第20条第1項に基づく表示	独立行政法人 国立高等専門学校機構 久留米工業高等専門学校					図面番号																																				
令和7年度	令和7年7月	久留米工業高専寄宿舎改修設計業務	久留米工業高専寄宿舎改修その他工事	雑詳細図(3)	A1：図示 A3：図示	株式会社 手島建築設計事務所 福岡本社 TEL 092-522-5311 東京都港区芝1丁目13番16号 FAX 092-522-5183 一級建築士事務所 福岡県知事登録 第1-11499号 一級建築士 国土交通大臣登録 第350116号 野田 康広	事務部長	総務課長	総務課長補佐	係長	担当	A-65																																				



PH屋根立上り詳細					2階屋根(寄宿舎)立上り詳細								
<div>※表記内容は全て別途工事</div> <div></div>					<div>※表記内容は全て別途工事</div> <div></div>								
R階屋根(水槽置場)立上り詳細					2階屋根(寄宿舎) X9, X11通り立上り詳細								
<div>※表記内容は全て別途工事</div> <div></div>					<div>※表記内容は全て別途工事</div> <div></div>								
R屋根立上り詳細					1階屋根(浴室)壁際立上り								
<div>※表記内容は全て別途工事</div> <div></div>					<div>※表記内容は全て別途工事</div> <div></div>								
2階屋根(食堂棟)立上り詳細					1階屋根 既存手摺基礎詳細								
<div>※表記内容は全て別途工事</div> <div></div>					<div>※表記内容は全て別途工事</div> <div></div>								
年度	設計年月	設計業務名	工事名称	図面名称	縮尺	建築士法第20条第1項に基づく表示		独立行政法人 国立高等専門学校機構 久留米工業高等専門学校				図面番号	
令和7年度	令和7年7月	久留米工業高専寄宿舎改修設計業務	久留米工業高専寄宿舎改修その他工事	雑詳細図(5)	A1: 図示 A3: 図示	株式会社 手島建築設計事務所 福岡本社 TEL 092-522-5311 東京都港区芝1丁目13番16号 FAX 092-522-5183 一級建築士事務所 福岡県知事登録 第1-11499号 一級建築士 国土交通大臣登録 第350116号 野田 康広		事務部長	総務課長	総務課長補佐	係長	担当	A-67

建築基準法・同施行令(平成12年6月)に基づく風圧力に依る  
基準風速34m/sec 地表面粗度区分Ⅲ GL+5.71m

目かくしフェンス H1800 S=1:20

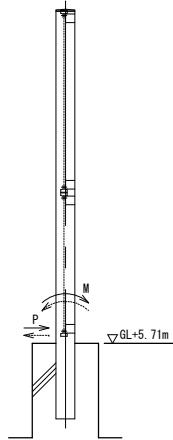

P(水平力)	$\approx 4.7 \text{ kN}$
M(モーメント)	$\approx 4.2 \text{ kN}\cdot\text{m}$

P' (水平力)	$\approx 1.2 \text{ kN}$
----------	--------------------------

注) 逆風時は荷重の向きが逆になります

500

50

(浮孔深さ)

45

2-ケミカルセッター-AP-10S同等品以上  
(寸切)BT M10、ナット2ヶ、緩ナット、大ワ付)  
Uナット

角根BT M8  
(Uナット、ナット2ヶ、中ワ2枚、小ワ付)

エポロン取付型PL 3.2

コンクリート強度  
 $F_c = 18 \text{ N/mm}^2$

500

Technical drawing of the rear view of the device. It shows the L-shaped plate (L型プレート t=2.3) and the corner bracket (角根BT M8) with dimensions. The dimensions are: 42, 20, 22, 15, 22, 37, and 1. The corner bracket is labeled as 角根BT M8 (Uナット、W付).

200  
(括弧部)

2000

角組BT M8  
(Uナット、ナット)

備考

1. 外装はAブラインドを除く他は、亜鉛・アルミ・マグネシウム合金めっきの上高耐候性樹脂粉末塗装とする。但し、ボルト・ナットは溶融亜鉛めっきの上防錆着色処理とし、一部のボルト・ナットは溶融亜鉛めっきのみとする。
2. 下部構造物については表記の荷重にて別途検討のこと。

**注意**  
・柱根入れ部には雨水等が入ります。建物の防水対策上支障ないか確認下さい。

年 度	設計年月	設計業務名	工事名称	図面名称	縮尺	建築士法第20条第1項に基づく表示	独立行政法人 国立高等専門学校機構 久留米工業高等専門学校				図面番号
							事務部長	総務課長	総務課長補佐	係長	担当
令和7年度	令和7年7月	久留米工業高専寄宿舎改修設計業務	久留米工業高専寄宿舎改修その他工事	雑詳細図(6)	A1:1/20 A3:1/40	株式会社 手島建築設計事務所 福岡本社 TEL 092-522-5311 東京都港区芝1丁目13番16号 FAX 092-522-5183 一級建築士事務所 福岡県知事登録 第1-11499号 一級建築士 国土交通大臣登録 第350116号 野田 康広					A-67

## 目かくしフェンス H1800(ベースプレート付)




S=1 : 20

建築基準法・同施行令(平成12年6月)に基づく風圧力に依る  
基準風速 34m/sec 地表面粗度区分 III GL+4.86m

〈一般部〉

<90° コーナ一部>

〈三方コーナー部〉

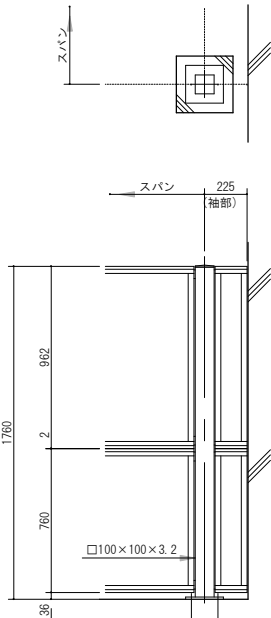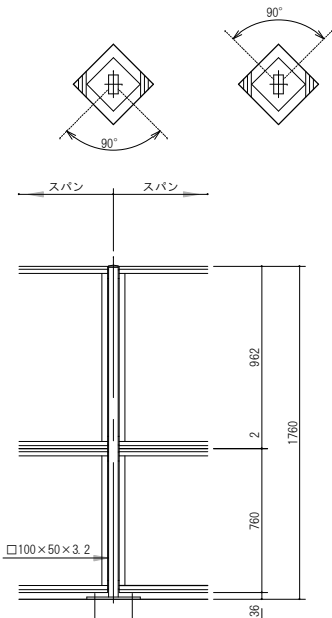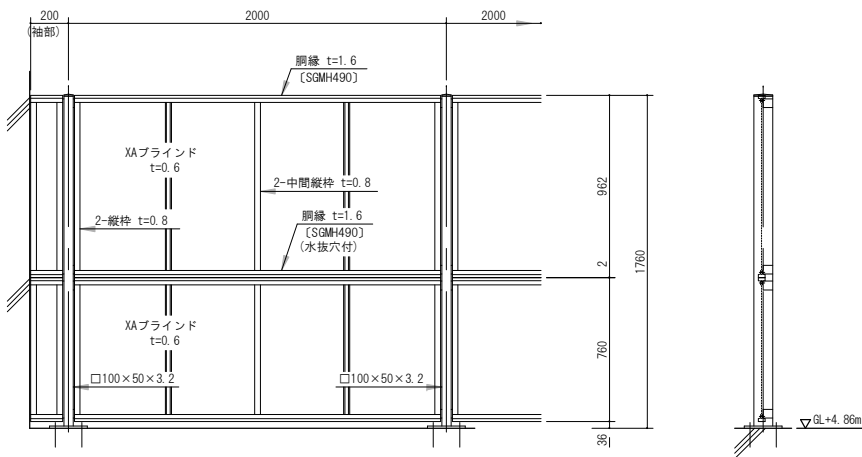



## パネル取付図

S=1 : 3

<一般部>

<袖部>

・三方コーナーも本図に準ずる

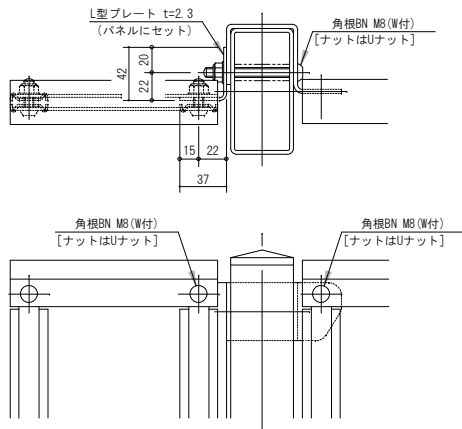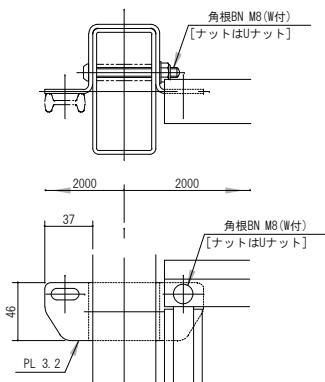




ベースプレート図

S=1 : 4

＜一般部、三方コーナ一部、門柱部＞


・〔 〕内は、三方コーナーの場合を示す

<90° コーナ一部>

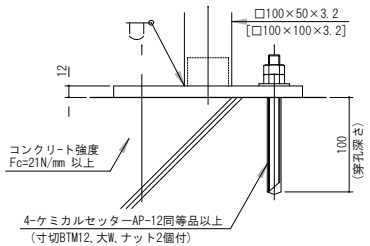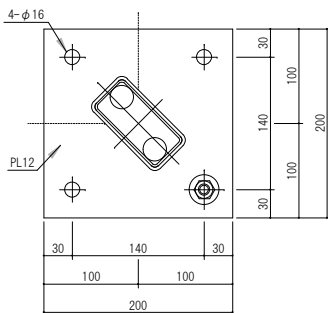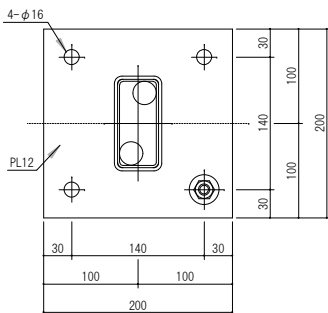


A部取付図

S=1 : 3

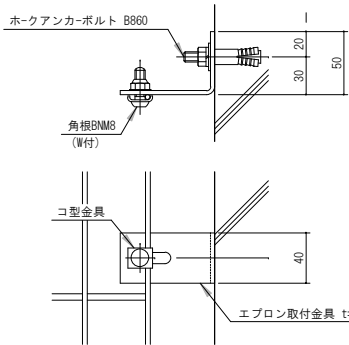

門柱・扉枠位置関係図

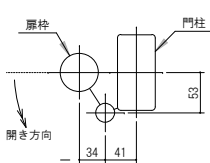

設計条件  
設計荷重…建築基準法・施行令(平成12年6月)に基づく  
風圧力に依る。  
基準風速…34m/sec  
地表面粗度区分…Ⅲ


- 備考
1. 外装は亜鉛・アルミ・マグネシウム合金めっきの高温耐候性樹脂粉末塗装とする。但し、主柱及び柱には溶融亜鉛めっきの樹脂塗装を、コ型金具及びボルト・ナットは溶融亜鉛めっきの上防錆着色処理とし、一部のボルト・ナット、旋錠装置及び落しは溶融亜鉛めっきのみとする。
2. 本門扉扉は片側開きとする。
3. XAブラインドの目の向きは指示に依る。
4. ベースブラインドの材質は本工地上支障のない確認を要す。
5. エプロン・ゴワイヤメッシュの施工方向は、現地状況によって、状況が危険でない、見苦しくないなら横し、補修塗りを実施す。

**注意**

1. 本構造で建物の防水対策上支障ないか事前に確認のこと。


XAブラインド

S=1:2

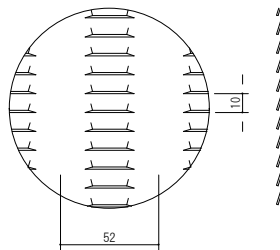

ワイヤメッシュ図

( )内は芯径を示す。

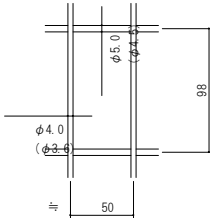

年 度	設計年月	設計業務名	工事名称	図面名称	縮尺	建築士法第20条第1項に基づく表示	独立行政法人 国立高等専門学校機構 久留米工業高等専門学校				図面番号
令和7年度	令和7年7月	久留米工業高専寄宿舎改修設計業務	久留米工業高専寄宿舎改修その他工事	雑詳細図(7)	A1:1/20 A3:1/40	株式会社 手島建築設計事務所 福岡本社 TEL 092-522-5311 東京都港区芝1丁目13番16号 FAX 092-522-5183 一級建築士事務所 福岡県知事登録 第1-11499号 一級建築士 国土交通大臣登録 第350116号 野田 康広	事務部長	総務課長	総務課長補佐	係長	担当
											A-69







外構 撤去平面図

年 度	設計年月	設計業務名	工事名称	図面名称
令和7年度	令和7年7月	久留米工業高专寄宿舎改修設計業務	久留米工業高专寄宿舎改修その他工事	外構図(改修前・後)

[illegible]

年 度	設計年月	設計業務名	工事名称	図面名称	縮尺	建築士法第20条第1項に基づく表示	独立行政法人 国立高等専門学校機構 久留米工業高等学校				図面番号	
							事務部長	総務課長	総務課長補佐	係長		担当
令和7年度	令和7年7月	久留米工業高専宿舎改修設計業務	久留米工業高専宿舎改修その他工事	外構図(改修前・後)	A1：1/100 A3：1/200	株式会社 手島建築設計事務所 福岡本社 TEL 092-522-5311 東京都港区芝1丁目13番16号 FAX 092-522-5183 一級建築士事務所 福岡県知事登録 第1-11499号 一級建築士 国土交通大臣登録 第350116号 野田 康広						G-01

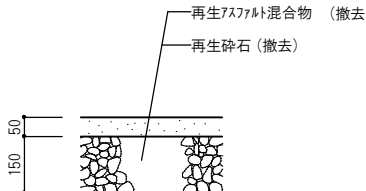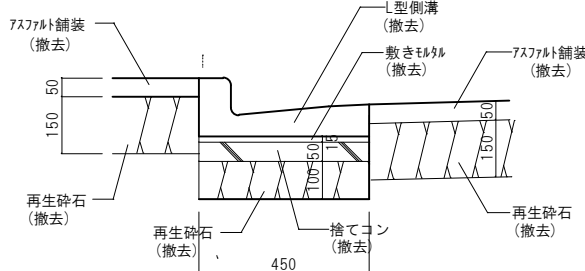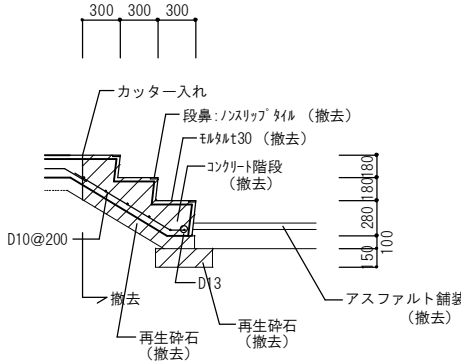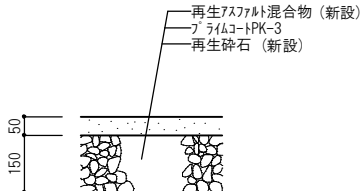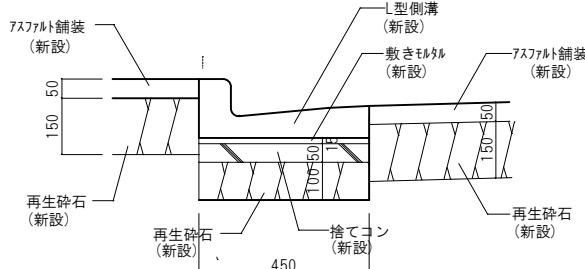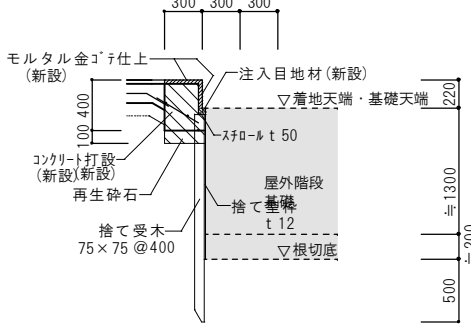

アスファルト舗装 撤去図			1 / 1 0	L型側溝 撤去図			1 / 1 0	コンクリート階段 撤去図			1 / 3 0			
														
アスファルト舗装 新設図			1 / 1 0	L型側溝 新設図			1 / 1 0	コンクリート階段・新設 屋外階段基礎 改修図			1 / 3 0			
 <p>既存の仕上レベルに合わせて施工とする</p>				 <p>既存の仕上レベルに合わせて施工とする</p>										
年 度	設計年月	設計業務名	工事名称	図面名称	縮尺	建築士法第20条第1項に基づく表示		独立行政法人 国立高等専門学校機構 久留米工業高等専門学校					図面番号	
令和7年度	令和7年7月	久留米工業高専寄宿舎改修設計業務	久留米工業高専寄宿舎改修その他工事	外構詳細図	A1：図示 A3：図示	株式会社 手島建築設計事務所 福岡本社 TEL 092-522-5311 東京都港区芝1丁目13番16号 FAX 092-522-5183 一級建築士事務所 福岡県知事登録 第1-11499号 一級建築士 国土交通大臣登録 第350116号 野田 康広		事務部長	総務課長	総務課長補佐	係長	担当	G-02	

1 一般事項

1) 設計図書に記載の無い場合は、本構造関係共通図（配筋標準図、及び鉄骨標準図）に従うものとする。

2) 設計図書及び本構造関係共通図に明記なき場合は、「公共建築工事標準仕様書（令和7年版）（国土交通省大臣官房官庁営繕部監修）」（以下、「公共建築標準仕様書」という。）による。

3) 「構造関係共通図（配筋標準図）」及び「公共建築標準仕様書」に明記なき鉄筋の加工組立は鉄筋コンクリート造配筋指針・同解説2021（日本建築学会）」による。

2 記号等

1) 本共通事項の項目は、◎印 の付いたものを適用する。特記事項は◎印の付いたもの又は、■印の付いたものを適用する。

◎印と■印の付いた場合は、両方を適用する。

2) 各章の設計仕様の欄に記載の（ ）内の表示番号は、「公共建築標準仕様書」の当該項目、当該表又は、当該図を示す。

項目

特記事項

地盤調査

◎地盤調査

◎地盤調査資料

■有（別紙図のとおり）（■敷地内 □近隣

■ボーリング調査 □平板載荷試験 □[ ])

□無 く 調査計画 □有（下記のとおり □無 く

・調査計画（今回工事に於いて、基礎工事着手前に次の地盤調査を行う）

調査方法 □ ボーリング調査 □ 平板載荷試験 □[ ]

調査位置 □ 図示による □ [ ]

調査結果は工事監理者に報告する

鉄筋の種類

・鉄筋の継手

◎柱の帯筋

・壁の開口補強

・梁の貫通孔の補強

◎鉄筋の種類

◎鉄筋はJIS G 3112の規格品とし、D16以下はSD295、D19以上はSD345とする (5.2.1)

◎重ね継手 ■ D16以下 □全て （構造関係共通図（配筋標準図その1）表3.1、表3.2）

◎ガス圧接、 ■ D19以上

ガス圧接の工法及び試験は「公共建築標準仕様書」5章4節ガス圧接による

・機械式継手

◎組立の形状 ■ H形 □ W-1形 □S P形 （構造関係共通図（配筋標準図その2）6.2(b)）

・耐震壁以外の壁 □A形 □B形 （構造関係共通図（配筋標準図その4）8.2(a)(1)）

・コンセントボックス等の補強（150角以内の開口）は切断した壁筋と同量の補強とする。

・耐震壁の開口補強は図示による。

	補強形式
貫通孔外径（φ） 75≦φ≦100	（構造関係共通図（配筋標準図その5）11.1(b)表11.1 H2形 又は大臣認定の既製品リング形とする。
100<φ≦200	（構造関係共通図（配筋標準図その5）11.1(b)表11.1 H3形 又は大臣認定の既製品リング形とする。

但し、φは梁せいの1/3以下とする。φが200以上の場合、梁幅が400mmを超える場合、STPのピッチがD10-φ150以下、もしくは、d13-φ200以下の場合は構造設計者の指示による。また、既製品を使用する場合は工事管理者と打合せのこと。

コンクリートの種類、品質

◎コンクリートの種類、品質

◎レディーミクストコンクリートⅠ類、JIS A 5308のJIS表示認証製品とする。 (6.2.1)

種類	設計基準強度 Fc(N/mm <sup>2</sup> )	スランプ (cm)	適用箇所	備考
◎普通コンクリート	■ 24	18	◎基礎、地中梁 ・合成スラブ	構造体コンクリート
	□ 24	18	・腰壁、バラベツト	構造体コンクリート
	□ 18	15	・土間、土間スラブ	
	□ 18	15	・捨コン ・嵩上げコン ・アイランド仕上	
・軽量コンクリート	□ 18	15	・屋外付属物の基礎、土間	(表6.10.1) 1種
	□ 18	18	・	

◎コンクリートの調査

◎構造体コンクリートの調査管理強度は、設計基準強度に（表6.3.2）の構造体強度補正值（S）を加えた値とする。

◎調査条件 ■水セメント比：65％以下 ■単位水量：185kg/m3以下 (6.3.2(2))

■単位セメント量：270kg/m3以上 ■空気量：4.5％±1.5％

項目

特記事項

コンクリートの材料

◎セメント ■ 普通ポルトランドセメント(JIS R 5210) □混合セメントのA種 (6.3.1(a))

◎骨材 ■ JIS A 5308 付属書Aの規定による砕石、砕砂、砂利、砂 (6.3.1(b))

■アルカリシリカ反応性による区分はA種とする。

□ JIS A 5308 付属書Aの規定による人工軽量骨材 (6.10.2)

◎水 ■ JIS A 5308 付属書Cの規定によるコンクリートの練混ぜに用いる水 (6.3.1(c))

◎混和材 ■ AE減水剤 □高性能AE減水剤 □防錆材 (6.3.1(d))

◎コンクリートの試験

◎フレッシュコンクリートの試験 (6.9.2)

■スランプ ■空気量 ■温度 ■塩化物量

◎コンクリートの強度試験 (6.9.3)

■28日圧縮強度試験は公的機関にて行う。

■強度試験の資料採取方法は(6.9.3)とする。

■コンクリートの供試体の養生方法は、現場水中養生とする。

◎型枠・支保工の在置期間

◎型枠及び支保工の在置期間は下記による。 (6.8.5)

	基礎・梁側・柱・壁	スラブ下	梁下
コンクリートの材齢による場合	15℃以上	3日	17日
	5℃以上	5日	25日
	0℃以上	8日	28日
コンクリートの圧縮強度試験による場合	5N/mm <sup>2</sup> 以上	0.85Fc又は、12N/mm <sup>2</sup> 以上、かつ 施工中の荷重に安全であること	Fc以上、かつ 施工中の荷重に安全であること

使用構造材料

◎鋼材

・高力ボルト

・普通ボルト

・アンカーボルト

・スタツド

溶接材料

◎使用構造材料

・主要な構造材料は下記のとおり JIS規格品及び大臣認定品 とし、使用する鋼材、ボルトの使用区分、形状、寸法等は設計図に示す。

鋼材の種類		使用箇所
■建築構造用圧延鋼材 JIS G 3136	◎SN400A	小梁、間柱他
	◎SN400B ◎SN490B ・SN400C ◎SN490C	大梁、鋼板 通しダイアフラム、ベースプレート
□一般構造用圧延鋼材 JIS G 3101	・SS400	
■建築構造用冷間成形角形鋼管 国交大臣認定	◎BCR295	柱
□一般構造用角形鋼管 JIS G 3466	・STKR400 ・STKR490	
□一般構造用炭素鋼鋼管 JIS G 3444	・STK400 ・STK490	
■一般構造用軽量形鋼 JIS G 3350	◎SSC400	母屋梁け、銅縁
□デッキプレート	・[ ]	・構造床 ・合成スラブ ・型枠
■ブレースはSNR400Bの建築用ターンバックル、ターンバックルボルトとし、JIS規格品とする。		

(7.2.2)

高力ボルトの種類	使用箇所
■トルシア形高力ボルト	◎F10T 全般
□JIS形高力ボルト	・F10T [ ]
□溶融亜鉛メッキ高力ボルト	・1種F8T 母材が亜鉛メッキの部分

・ボルト及びナツトの材料等は(表7.2.3)による。 (7.2.3)

・材質及び埋め込みの工法 (7.2.4) (7.10.3)

アンカーボルト材質	保持及び埋め込みの工法	使用箇所
■ABR400 □ABR490	□（表7.10.1）A種	・トルゲート ・料金所 ・[ ]
□ABR400 □ABR490	□（表7.10.1）B種	・料金所 ・電気室 ・車庫棟 ・[ ]
□SS400	□（表7.10.1）B種	・工作物の基礎 ・[ ] ・[ ]

◎底均しモルタルの工法 ■（表7.10.2）A種 □（表7.10.2）B種

・頭付スタツド JIS B 1198

・[ ]

(7.2.5)

・溶接棒等の種類は(表7.2.4)により、母材の種類、寸法、溶接条件に相応したものを選定する。

・ガスシールド溶接に使用するシールドガスはJIS Z 3253により、溶接に相応したものとする。

令第129条の2の3の事項 ※設計が該当する場合には、□にチェックを記入する。

・建築物に設ける建築設備にあっては、構造耐力上安全なものとして、以下の構造方法による。

■ 建築設備（昇降機を除く。）、建築設備の支持構造体及び緊結金物は、腐食又は腐朽のおそれがないものとする。

□ 屋上から突出する水槽、煙突、冷却塔その他これらに類するもの（以下「屋上水槽等」という。）は、支持構造部又は建築物の構造耐力上主要な部分に、支持構造部は、建築物の構造耐力上主要な部分に、緊結すること

□ 煙突の屋上突出部の高さは、れんが造、石造、コンクリートブロック造又は無筋コンクリート造の場合は鉄製の支枠を設けたものを除き、90cm以下とすること。

□ 煙突で屋内にある部分は、鉄筋に対するコンクリートのかぶり厚さを5cm以上とした鉄筋コンクリート造又は厚さが25cm以上の無筋コンクリート造、れんが造、石造若しくはコンクリートブロック造とすること。

■ 建築物に設ける給水、排水その他の配管設備（給湯設備 ※を除く。）は、

■風圧、土圧及び水圧並びに地震その他の震動及び衝撃に対して安全上支障のない構造とすること。

■建築物の部分を実通して配管する場合においては、当該貫通部分に配管スリーブを設ける等、有効な管の損傷防止のための措置を講ずること。

■管の伸縮その他の変形により当該管に損傷が生ずるおそれがある場合において、伸縮継手又は可撓継手を設ける等有効な損傷防止のための措置を講ずること。

■管を支持し、又は固定する場合においては、つり金物又は防振ゴムを用いる等有効な地震その他の震動及び衝撃の緩和のための措置を講ずること。

□ 法第20条第一号から第三号までの建築物に設ける屋上水槽等については、平成12年建設省告示第1389号により、風圧並びに地震その他の震動及び衝撃に対して構造上安全なものとする。

■給湯設備<sup>注1</sup>は、風圧、土圧及び水圧並びに地震その他の震動及び衝撃に対して安全上支障のない構造とすること。満水時の質量が15kgを超える給水設備については、地震に対して安全上支障のない構造として、平成12年建設省告示第1388号第5に規定する構造方法によること。

注）「給湯設備」：建築物に設ける電気給湯器その他の給湯設備で、屋上水槽等のうち給湯設備に該当するものを除いたもの

年度

設計年月

設計業務名

工事名称

図面名称

縮尺

建築士法第20条第1項に基づく表示

独立行政法人 国立高等専門学校機構  
久留米工業高等専門学校

図面番号

令和7年度

令和7年7月

久留米工業高専寄宿舎改修設計業務

久留米工業高専寄宿舎改修その他工事

構造関係共通図

A1：NS  
A3：NS

株式会社 手島建築設計事務所 福岡本社 TEL 092-522-5311  
東京都港区芝1丁目13番16号 FAX 092-522-5183  
一級建築士事務所 福岡県知事登録 第1-11499号  
一級建築士 国土交通大臣登録 第350116号 野田 康広

事務部長

総務課長

総務課長補佐

係長

担当

S-01

構造関係共通図（配筋標準図）

1. 1 鉄筋の加工

鉄筋の折曲げ内法直径及びその使用箇所は、表1. 1を標準とする。

表1. 1 鉄筋の折曲げ内法直径

折曲げ 角度	折 曲 げ 図	折曲げ内法直径(D)		
		SD295A SD295B, SD345		SD390
		D16 以下	D19 ～D38	D19 ～D38
180°		3d以上	4d以上	5d以上
135°				
90°				
135° 及び 90° (幅止め筋)				

(注) 1. 片持スラブ先端、壁筋の自由端側の先端で90° フックまたは135° フックを用いる場合は、余長を4d以上とする。

2. 90° 未満の折曲げの内法直径は特記による。

2. 1 異形鉄筋の末端部

次の部分に使用する異形鉄筋の末端部にはフックを付ける。

(1) 柱及び梁（基礎梁を除く）の出隅部

図2. 1 末端部にフックを必要とする出隅部の鉄筋（●印）

(2) 煙突の鉄筋（壁の一部となる場合を含む）

(3) 杭基礎のベース筋

(4) 帯筋、あばり筋及び幅止め筋

3. 1 継手及び定着

(a) 鉄筋の重ね継手

(1) 径が異なる鉄筋の重ね継手の長さは、細い鉄筋の径による。

(2) 鉄筋の重ね継手の長さは、表3. 1による。

表3. 1 鉄筋の重ね継手の長さ

鉄筋の 種類	コンクリートの 設計基準強度 Fc(N/mm <sup>2</sup> )	L1 (フックなし)		L1h (フックあり)	
		小梁	スラブ	小梁	スラブ
SD295A SD295B	18	45d	40d	35d	30d
	21	40d	35d	30d	25d
	24, 27	35d	30d	25d	20d
	30, 33, 36	35d	30d	25d	20d
SD345	18	50d	40d	35d	30d
	21	45d	35d	30d	25d
	24, 27	40d	30d	25d	20d
	30, 33, 36	35d	30d	25d	20d
SD390	21	50d	40d	35d	30d
	24, 27	45d	35d	30d	25d
	30, 33, 36	40d	30d	25d	20d

(注) 1. L1 L1h: フックなし重ね継手の長さ及びフックあり重ね継手の長さ

2. フックありの場合の L1h: 図3. 1に示すようにフック部分 を含めない。

3. 軽量コンクリートの場合は、表の値に5dを加えたものとする。

図3. 1 フックありの場合の重ね継手の長さ

(3) 鉄筋の重ね継手の長さとは、フックありなしにかかわらず40d以上（軽量骨材を使用する場合は50d以上）と表3. 1の重ね継手の長さのうち大きい値とする。

(4) 隣り合う継手の位置は、表3. 2による。

ただし、壁の場合及びスラブ筋でD16以下の場合は除く。

表3. 2 隣り合う継手の位置

鉄筋の種類	フックありの場合	フックなしの場合		圧接継手・溶接継手	カッパラー			
		小梁	スラブ			小梁	スラブ	
SD295A SD295B								
	a=0.5 L1h	a≧0.5 L1h	a=0.5 L1			a≧0.5 L1		
	SD345	—	—			—	—	
								SD390

(注) 1. L1 L1h: 2. 以外の直線定着の長さ及びフックあり定着の長さ。

2. L2 L2h: 割裂破壊のおそれのない箇所への直線定着の長さ及びフックあり定着の長さ。

3. L3: 小梁及びスラブの下端筋の直線定着の長さ。ただし、基礎耐圧スラブ及びこれを受ける小梁は除く。

4. L3h: 小梁の下端筋のフックあり定着の長さ。

5. フックあり定着の場合は、図3. 2に示すようにフック部分 を含めない。

また、中間部での折曲げは行わない。また、中間部での折曲げは行わない。

6. 軽量コンクリートの場合は、表の値に5dを加えたものとする。

図3. 2 直線定着の長さ及びフックあり定着の長さ

(2) 梁主筋の柱内折曲げ定着又は小梁及びスラブの上端筋の梁内折曲げ定着の方法は、図3. 3により、次の（i）, （ii）及び（iii）をすべて満足するものとする。

(i) 全長は表3. 3に示す直線定着の長さ以上

(ii) 余長は8d以上

(iii) 仕口面から鉄筋外面までの投影定着長さは表3. 4に示す長さとする。ただし、梁主筋の柱内定着においては、原則として、柱せいの3/4倍以上とする。

図3. 3 折曲げ定着の方法

表3. 4 鉄筋の投影定着長さ

鉄筋の種類	コンクリートの 設計基準強度 Fc(N/mm <sup>2</sup> )	La	Lb
SD295A SD295B	18	20d	15d
	21	15d	15d
	24, 27	15d	15d
	30, 33, 36	15d	15d
SD345	18	20d	20d
	21	20d	20d
	24, 27	20d	15d
	30, 33, 36	15d	15d
SD390	21	20d	20d
	24, 27	20d	20d
	30, 33, 36	20d	15d

(注) 1. La: 梁主筋の柱内折曲げ定着の投影定着長さ。

（基礎梁、片持ち梁及び片持ちスラブを含む。）

2. Lb: 小梁及びスラブの上端筋の梁内折曲げ定着の投影定着長さ。

（片持ち小梁及び片持ちスラブを除く。）

3. 軽量コンクリートの場合は、表の値に5dを加えたものとする。

図3. 4 溶接金網の継手及び定着

(4) スパイラル筋の継手及び定着は、図3. 5による。

図3. 5 スパイラル筋の継手及び定着

4. 1 最小かぶり厚さ

(a) 鉄筋及び溶接金網の最小かぶり厚さは、表4. 1による。

ただし、柱及び梁の主筋にD29以上を使用する場合は、主筋のかぶり厚さを径の1. 5倍以上確保するように最小かぶり厚さを定める。

表4. 1 鉄筋及び溶接金網の最小かぶり厚さ（単位：mm）

土に接しない部分	構造部分の種類		最小かぶり厚さ	
	スラブ、耐力壁以外の壁	仕上げあり		20
		仕上げなし		30
		柱、梁、耐力壁		仕上げあり
土に接する部分	柱、梁、耐力壁	仕上げなし	30	
		仕上げあり	30	
		仕上げなし	40	
	擁壁、耐圧スラブ	40		
煙突等高熱を受ける部分	柱、梁、スラブ、壁	*40		
	基礎、擁壁、耐圧スラブ	*60		
			60	

(注) 1. \*印のかぶり厚さは、普通コンクリートに適用し、軽量コンクリートの場合は特記による。

2. 「仕上げあり」とは、モルタル塗り等の仕上げのあるものとし、鉄筋の耐久性上有効でない仕上げ（仕上げ塗材、塗装等）のものを除く。

3. スラブ、梁、基礎及び擁壁で、直接土に接する部分のかぶり厚さには、捨コンクリートの厚さを含まない。

4. 杭基礎の場合のかぶり厚さは、杭天端からとする。

5. 塩害を受けるおそれのある部分等、耐久性上不利な箇所は、特記による。

(b) 柱、梁等の鉄筋の加工に用いるかぶり厚さは、最小かぶり厚さに10mmを加えた数値を標準とする。

(c) 鉄筋組立後のかぶり厚さは、最小かぶり厚さ以上とする。

(d) 鉄筋相互のあきは図4. 1により、次の値のうち最大のもの以上とする。

(1) 粗骨材の最大寸法の1. 25倍

(2) 25mm

(3) 隣り合う鉄筋の平均径（呼び名の数値）1. 5倍

図4. 1 鉄筋相互のあき

(e) 鉄骨鉄筋コンクリート造の場合、主筋と平行する鉄骨とのあきは（d）による。

(f) 貫通孔に接する鉄筋のかぶり厚さは（c）による。

年 度

設計年月

設計業務名

工事名称

図面名称

縮尺

建築士法第20条第 1 項に基づく表示

独立行政法人 国立高等専門学校機構  
久留米工業高等専門学校

図面番号

令和 7 年度

令和 7 年 7 月

久留米工業高専寄宿舎改修設計業務

久留米工業高専寄宿舎改修その他工事



構造関係共通図(配筋標準図)

A1：NS  
A3：NS

株式会社 手島建築設計事務所 福岡本社 TEL 092-522-5311  
東京都港区芝1丁目13番16号 FAX 092-522-5183  
一級建築士事務所 福岡県知事登録 第1-11499号  
一級建築士 国土交通大臣登録 第350116号 野田 康広

事務部長 総務課長 総務課長補佐 係長 担当


S-02

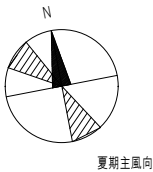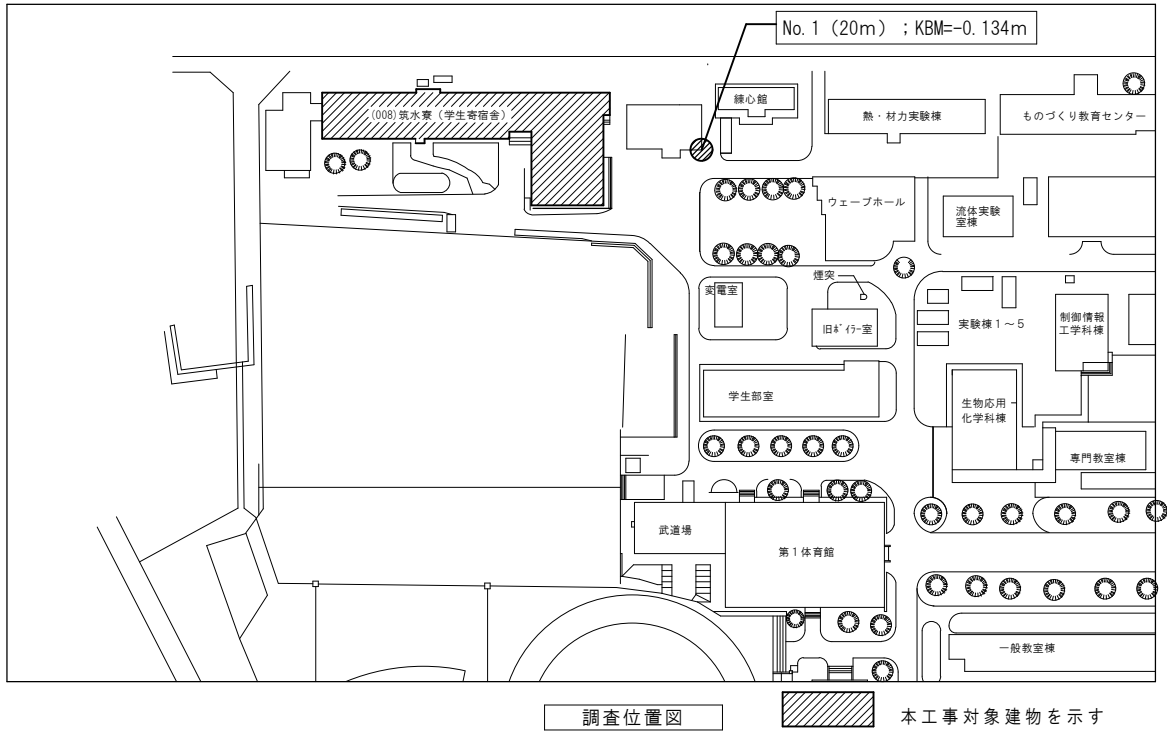

ボーリング柱状図

調 査 名										女子寮（仮称）新営に伴う地質調査										ボーリングNo.																			
事業・工事名																				シートNo.																			
ボーリング名		No. 1				調査位置		久留米市小森野1丁目1-1										北 緯																					
発注機関		久留米工業高等専門学校						調査期間		平成 23年 5月 10日 ～ 23年 5月 11日						東 経																							
調査業者名		株式会社 タカキ地下テック 電話 (0942-26-2166)				主任技師		久保川孝俊		現 場 代 理 人		久保川孝俊		コ 定 者		久保川孝俊		ボーリング 責 任 者		中村 略一郎																			
孔 口 標 高		KBM -0.102m		角		180° 上 0° 下		方		北 0° 270° 西 180° 南		地 盤 勾 配		鉛 直 0° 水 平 90°		使 用 機 種		試 験 機		Y S O - 1		ハンマー 落下用具		半自動落下装置															
総掘進長		20.45m		度				向								エンジン		N F D - 9		ポン プ		B G - 5																	

地質推定断面図 (Sh=1:150, Sv=1:100)

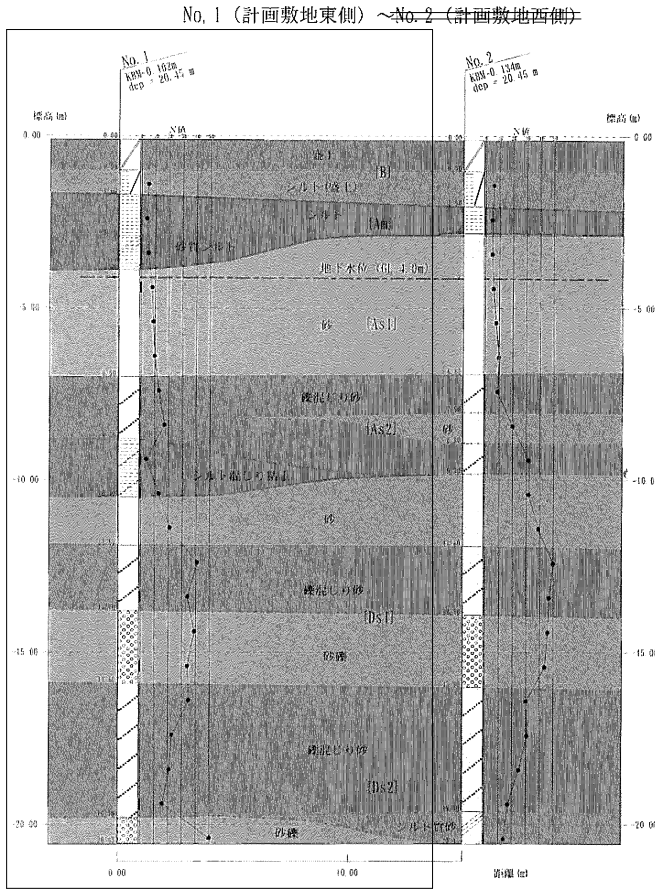

標高 尺	層厚 (m)	深度 (m)	柱状 図	土質 区分	色	対照 密度	相対 密度	相対 含水量	記号	標準貫入試験										原位置試験 試験名 および結果	試験 深度 (m)	採取 方法	室内試験 (一)	掘進 月日				
										深 度 (m)	10cmごとの 打撃回数 ／貫入量 (cm)				N 値	深 度 (m)	試験 結果	深 度 (m)	試験 結果						深 度 (m)	試験 結果	深 度 (m)	試験 結果
											0	10	20	30														
-1.00	0.90	0.90	シルト (粘土)	粘土	暗灰	中位			7777が10cm厚さ。以深は密結しり質 風化土質でシルト状を呈する。	1.15	2	1	2	5	30	5												
-1.70	0.70	1.60	シルト	粘土	暗灰	中位			含水率少なく均質。φ5mm角鉄点存在。 植物根混じりで旧盛土と思われる。	1.45	2	1	1	4	30	4												
-2.90	1.20	2.80	シルト	粘土	暗灰	中位			含水率中位で均質。所々に含水量や 多い軟弱部を挟む。	2.45	1	2	2	5	30	5												
-3.90	1.00	3.80	シルト	粘土	暗灰	中位			含水率中位で微細砂・細砂を混じる。 見掛けは軟らかい。	3.15	1	2	2	5	30	5												
-4.40	0.50	4.30	砂	粘土	暗灰	中位			含水率多い均質な細砂。	3.45	2	3	3	8	30	8												
-5.40	1.00	5.30	砂	粘土	暗灰	中位			深部8m付近から含水量中位で。色 調が茶褐色となり、細砂・中砂主体 となる。	4.15	2	3	3	8	30	8												
-7.00	1.60	6.90	砂	粘土	暗灰	中位			含水率多く、φ2～15mm大の円礫混 じりで、細砂・中砂主体。 深部7～8m間は砂分含有量少なく、 深部8m付近から砂分を多く混入する。	4.45	3	3	3	9	30	9												
-8.80	1.80	8.70	砂	粘土	暗灰	中位			含水率少なく均質。やや粘性を有す。 深部10m付近から細砂混じりとなり、 含水量やや多く、見掛けは軟弱となる。	5.15	3	3	3	9	30	9												
-10.30	1.50	10.20	砂	粘土	暗灰	中位			含水率多く、細砂・中砂主体である。 深部11m付近から色調が黄灰色に遷 移する。	5.45	3	3	4	10	30	10												
-11.80	1.50	11.70	砂	粘土	暗灰	中位			含水率多く、φ2～20mm大の円礫主 体である。 マトリックスは細砂・粗砂。 φ30～40mm大の粗門礫を点状に混入。 深部13m付近から黄灰色砂主体となる。	6.15	3	3	4	10	30	10												
-13.80	1.90	13.70	砂	粘土	暗灰	中位			含水率多く、安山岩・玄武岩主体である。 マトリックスは細砂。 深部はφ2～20mm大の円礫で、硬質 である。	6.45	4	5	4	13	30	13												
-15.90	2.10	15.80	砂	粘土	暗灰	中位			φ2～10mm大の円礫混じりで、細砂・ 粗砂から成る。 所々に、φ30mm大の円礫を点状に混 入する。	7.15	4	5	4	13	30	13												
-17.40	1.50	17.30	砂	粘土	暗灰	中位			深部18～19.7m間は、微細砂・細砂 主体となり、粗砂・中砂を混入する。 色調は、上層の暗灰色から黄灰色に 変化し、深部19.7mから黄灰色へと変 化する。	7.45	4	5	4	13	30	13												
-19.40	2.00	19.30	砂	粘土	暗灰	中位			含水率多く、φ2～20mm大の円礫主 体。マトリックスはシルト・細砂。 やや粘性あり。	8.15	4	5	7	17	30	17												
-20.30	0.70	20.00	砂	粘土	暗灰	中位				8.45	1	2	1	4	30	4												
										9.15	1	2	1	4	30	4												
										9.45	1	2	1	4	30	4												
										10.15	1	4	8	13	30	13												
										10.45	6	7	8	21	30	21												
										11.15	6	7	8	21	30	21												
										11.45	11	14	16	41	30	41												
										12.15	10	11	13	34	30	34												
										12.45	10	11	13	34	30	34												
										13.15	10	11	13	34	30	34												
										13.45	16	11	12	39	30	39												
										14.15	16	11	12	39	30	39												
										14.45	12	11	11	34	30	34												
										15.15	12	11	11	34	30	34												
										15.45	10	12	13	35	30	35												
										16.15	8	7	8	23	30	23												
										16.45	6	7	8	21	30	21												
										17.15	4	5	7	16	30	16												
										17.45	4	5	7	16	30	16												
										18.15	4	5	7	16	30	16												
										18.45	4	5	7	16	30	16												
										19.15	4	5	7	16	30	16												
										19.45	14	19	17	50	30	50												
										20.15	14	19	17	50	30	50												
										20.45	14	19	17	50	30	50												

年度	設計年月	設計業務名	工事名称	図面名称	縮尺	建築士法第20条第1項に基づく表示	独立行政法人 国立高等専門学校機構 久留米工業高等専門学校					図面番号	
令和7年度	令和7年7月	久留米工業高専寄宿舎改修設計業務	久留米工業高専寄宿舎改修その他工事	柱状図	A1: NS A3: NS	株式会社 手島建築設計事務所 福岡本社 TEL 092-522-5311 東京都港区芝1丁目13番16号 FAX 092-522-5183 一級建築士事務所 福岡県知事登録 第1-11499号 一級建築士 国土交通大臣登録 第350116号 野田 康広	事務部長	総務課長	総務課長補佐	係長	担当	S-03	